

10、若结构超长或调整沉降差异需要设置施工后浇带，应明确后浇带的封闭时间，收缩后浇带的封闭时间不应小于 60d，沉降后浇带的封闭时间应待主体完工、填充墙砌筑完毕后封闭，且不小于 60d。

11、梁腹板高度 $hw \geq 450\text{mm}$ 时，应在梁两侧设置腰筋，钢筋直径不应小于 12mm，每侧腰筋配筋 $As > bhw/1000$ ，间距不大于 200mm。

12、现浇板混凝土强度等级不应大于 C30。钢筋混凝土板不得采用冷拉钢筋。

13、预制楼板（屋）面，当板跨不大于 4.2m 时，板缝不应小于 40mm；当板跨大于 4.2m 时，板缝不应小于 60mm，板缝内应采用高于预制板混凝土强度等级的微膨胀细石混凝土浇捣密实。当板缝大于 60mm，应按计算配置板筋，但至少上下各配一根直径不小于 8mm 的纵筋和 $\Phi 6@200$ 的箍筋或拉筋。

14、现浇挑檐、雨蓬等外露结构的伸缩缝间距，不应大于 12m。

15、预制钢筋混凝土板在混凝土圈梁上的支承长度不应小于 80mm，板端伸出的钢筋应与圈梁可靠连接，且同时浇筑；预制钢筋混凝土板在墙上的支承长度不应小于 100mm，并应按下列方法进行连接：

1) 板支承于内墙时，板端钢筋伸出长度不应小于 70mm，且与支座处沿墙配置的纵筋绑扎，用强度等级不应低于 C25 的混凝土浇筑成板带；

2) 板支承于外墙时，板端钢筋伸出长度不应小于 100mm，且与支座处沿墙配置的纵筋绑扎，并用强度等级不应低于 C25 的混凝土浇筑成板带；

3) 预制钢筋混凝土板与现浇板对接时，预制板端钢筋应伸入现浇板中进行连接后，再浇筑现浇板。

16、底层地面软弱基土上的混凝土垫层厚度不应小于 100mm，并应配置 $\Phi 6$ 及以上双向钢筋网片，其间距不应大于 200mm。回填土应分层夯实，压实系数不应小于 0.94。

设计依据：《湖南省住宅工程质量通病防治技术规程 DBJ43/T306-2014》

一、给排水管道及阀门

1、阀门安装前，应现场见证取样，按规定做强度和严密性试验。试验应在每批（同牌号、同型号、同规格）数量中抽查 10%，且不少于一个；对安装在主干管上起切断作用的闭路阀门应逐个做试验。

2、接口不严密，塑料及金属复合管管材、管件、胶水不配套，埋地管道基础沉降，支架不牢固，给水管道在楼（地）面暗设时有中间接头等导致接口渗漏。

3、钢管管道支架的最大间距

公称直径(mm)	15	20	25	32	40	50	70	80	100	125	150	200	250	300
支架的最大间距(m)	保温管	2	2.5	2.5	2.5	3	3	4	4	4.5	6	7	7	8.5
	不保温管	2.5	3	3.5	4	4.5	5	6	6	6.5	7	8	9.5	11

4、塑料管及复合管管道支架的最大间距

管径(mm)		12	14	16	18	20	25	32	40	50	63	75	90	110
最大间距(m)	立管	0.5	0.6	0.7	0.8	0.9	1.0	1.1	1.3	1.6	1.8	2.0	2.2	2.4
	水平管	0.4	0.4	0.5	0.5	0.6	0.7	0.8	0.9	1.0	1.1	1.2	1.35	1.55
	热水管	0.2	0.2	0.25	0.3	0.3	0.35	0.4	0.5	0.6	0.7	0.8		

5、塑料及金属复合管，其管材、配件、粘胶（热熔器具）等应采用同一厂家产品。

室外给排水管道应敷设在坚土上；不得强力组对、不得利用接口弥补安装偏差；

6、支架间距、形式按设计、规范、标准图要求制作安装。

7、给水管道在楼（地）面暗设时，应符合下列要求：不得直接敷设在楼（地）面结构层和找平层内；

8、敷设在楼（地）面的垫层或填充层内的给水支管的外径不得大于 25mm；给水管管材宜采用塑料、金属与塑料复合管材，不宜采用钢质管料；给水管管材不得有卡套式或卡环式接口，中途不得有连接配件，两端接口应明露。未装套管，套管高度不够，套管不防水等会导致套管渗漏。

10、按要求安装套管，保证套管高度；

工程质量通病防治设计控制措施

——给排水专篇

11、给排水管道穿地下室外墙、有防水要求的楼（地）面、屋面和水池（箱）时应采用金属防水套管；

12、给水管道穿过卫生间和有防水要求的楼（地）面处，必须设置套管，套管顶部至少高出装饰面层 50mm；管道与套管之间缝隙应采用防水填充材料填充并在套管口采用遇水膨胀止水材料和防水密封材料密封。管道穿过楼板面的套管宜采用防腐性能高的钢质管料，并与现浇混凝土整浇。其做法应满足规程 5.1.2 的要求。

13、竖向管道穿过楼（地）面的位置应预埋套管，套管比竖管大两个规格，且两者间的间隙均匀，间隙内采用弹性阻燃材料填实。

14、套管理设应与楼（地）面结构施工同步进行。如采用先预留洞口后埋设套管的方法埋设套管，预留洞口封堵时应支设模板，将孔洞周围凿毛、浇水湿润，用高于员设计强度一个等级的防渗混凝土分两次浇灌、捣实，且混凝土养护时间不少于 14d。

15、对于厨房、卫生间、阳台等有防水要求的楼（地）面，管道穿楼板处宜采用止水节施工法。套管顶应高出楼（地）面面层 50mm，且套管外加装止水圈或止水环，套管与竖管间的上口用防水密封膏（胶）密封。如采用普通钢质套管，须作防锈处理，管根四周应按设计要求做阻水台。

二、给排水管道及配件堵塞。

1、排水管堵塞防治

(1) 坡度不够，支管与水平干管、水平干管与排水主立管连接管件型式使用不当，管内杂物未清理干净。

(2) 保证坡度：规程 12.2.6 生活污水塑料管坡度应满足设计要求，且最小不小

于下表：

UPVC 管径 ^o	50 ^o	75 ^o	110 ^o	125 ^o	160 ^o
坡度% ^o	12 ^o	8 ^o	6 ^o	5 ^o	4 ^o

2、通球试验：规程 12.2.7 排水主立管及水平干管管道均应做通球试验，通球球径不小于排水管道管径的 2/3，通球率必须达到 100%。

3、正确使用管件：支管与水平干管、水平干管与排水主立管连接管件应使 45°斜三通。

三、地漏、通气管及卫生器具返臭防治：

1、地漏臭的防治：

- (1) 地漏型式使用不当，地漏质量问题。
- (2) 现场水电施工员施工时应和设计明确厨房、卫生间和有防水要求的楼（地）面地漏的型号及规格、布置、标高以及地面的标高、排水坡向及其坡度。
- (3) 洗衣机地漏应采用防干涸和溢流的专用地漏，卫生间应采用密闭地漏，存水弯水封及地漏构造水封深度均不应小于 50mm。

(4) 阳台排水、屋面排水及空调排凝结水系统应单独设置；有给水点的部位应设地漏。单元水表井内及户内水管井内均应设排水地漏，且其排出管应采用间接排水方式。

2、通气管返臭防治：

位置设置不当，出屋面高度不够。

通气管口不应设在建筑物挑出部分（如屋檐檐口、阳台和雨棚等）的下面，且上人屋面应高出 2m。通气管口不应设在建筑物挑出部分，如屋檐檐口、阳台和雨棚的下面，上人屋面通气管应高出屋面 2 米。

3、卫生器具返臭防治：

- (1) 卫生器具排水管存水弯深度应保证 50MM。

四、给排水管道安装对于安全的影响的防治：

1、上人屋面水平管道离女儿墙的水平距离应大于 1000mm，小于 1000mm 时应采取安全防护措施。

2、宽度大于 1.2m 的障碍物腹下方应增设消防喷头。

3、除吊顶型喷头及吊顶下安装的喷头外，直立型、下垂型标准喷头，其溅水盘与顶板的距离不应小于 75mm 且不大于 150mm。

4、箱式消火栓的安装应符合下列规定：(1) 栓口应朝外与设置消火栓的墙面相垂直，并不应安装在门轴侧；(2) 栓口中心距地面为 1.1m，允许偏差±20mm；(3) 栓口中心距箱侧面为 140mm，距箱后内表面为 100mm，允许偏差±5mm；(4) 消火栓箱体安装的垂直度允许偏差为 3mm。

5、U-PVC 排水横管应在水流汇合管件上游端设置带锁紧的伸缩节。高层建筑中明设排水塑料管道应按设计要求设置阻火圈或防火套管。

五、给排水管道安装对于影响使用的预防

1、塑料管道与金属支吊架间应设置非金属垫或套管。

2、立式水泵不应采用弹簧减震器。

六、设计

1、生活水池（箱）应采取消毒措施，且水池（箱）的溢流管、通气管和排水管应设防虫网。生活用水水池结构应与建筑本体结构分隔设计。

2、给排水管道穿地下室外墙、有防水要求的楼（地）面、屋面和水池（箱）时应采用金属防水套管。

3、施工图纸设计中应明确地漏型号及规格、位置标高。卫生间地漏位置宜尽量靠浴盆及洗脸盆，并远离墙面 500mm 以上设置，有利于地面找坡及装饰面砖施工；洗衣机地漏应采用防干涸和溢流的专用地漏，卫生间应采用密封地漏，存水弯水封及地漏构造水封深度均不应小于 50mm。

4、阳台排水、屋面排水及空调冷凝水系统应单独设置；有给水点的部位应设地漏。

5、宽度大于 1.2m 的障碍物腹下方应增设消防喷头。

6、卫生间卫生器具排水横支管应设置在同层套内。

7、除吊顶型喷头及吊顶下安装的喷头外，直立型、下垂型、标准喷头，其溅水盘与顶板的距离不应小于 75mm 且不大于 150mm。

8、给水设计中应有管道公称直径与内径的对照表。

9、给水变频稳压二次供水应提供水泵停泵压力值。

10、单元水表井内及户内水管井内应设排水地漏，且其排出管应采用间接排水方式。

设计依据：《湖南省工程质量通病防治技术规程 DBJ43/T306-2014》

电气施工：

一、防雷接地是否符合要求

1、加强对焊工的技能培训，要求做到搭接焊处焊缝饱满、平整均匀，特别是对立焊、仰焊等难度较高的焊接进行培训。

2、增强管理人员和焊工的责任心，及时补焊不合格的焊缝，并及时敲掉焊渣，刷防锈漆。

3、根据 GB50169 2《电气装置安装工程接地装置施工及验收规范》规定，避雷引下线的连接为搭接焊接，搭接长度为圆钢直径的 6 倍，因此，不允许用螺纹钢代替圆钢作搭接钢筋。另外，作为引下线的主钢筋土建如是对头碰焊的，应在碰焊处按规定补一搭接圆钢。

二、室外进户管预埋是否符合要求

1、进户预埋管必须使用厚壁铜管或符合要求的 PVC 管（一般壁厚 PVC Φ 1 14 为 4.5mm 以上，Φ 56 为 3mm 米）。

2、加强与土建和其他相关专业的协调和配合，明确室外地坪标高，确保预埋管埋深不少于 0.7 米。

3、加强对承包队伍领导和材料采购员有关法规的教育，监理人员要严格执行材料进场需检验这一规定，堵住漏洞。

4、预埋钢管上墙的弯头必须用弯管机弯曲，不允许焊接和烧焊弯曲。钢管在弯制后，不应有裂缝和显著的凹痕现象，其弯扁程度不宜大于管子外径的 10%，弯曲半径不应小于所穿入电缆的最小允许弯曲半径。

5、做好防水处理，请防水专业人员现场指导或由防水专业队做防水处理。

三、电线管（钢管、PVC 管）敷设是否符合要求

1、加强对现场施工人员施工过程的质量控制，对工人进行针对性的培训工作；管理人员要熟悉有关规范，从严管理。

2、土建最好采用公共走廊天花吊顶的紧饰方式，这样电专业的大部分进户线可以通过在吊顶之上敷设的线槽直接进入。也可以采用加厚公共走道楼板的方式，使众多的电线管得以隐蔽。电气专业施工人员布管时应尽量减少同一点处线管的重叠层数。

工程质量通病防治设计控制措施

——电气专篇

3、电线层不能并排紧贴，如施工中很难明显分开，可用小水泥块将其隔开。
4、电线管理入砖墙内，离其表面的距离不应小于 15mm，管道敷设要“横平竖直”。

5、电线管的弯曲半径（暗埋）不应小于管子外径的 10 倍，管子弯曲要用弯管机或拗棒使弯曲处平整光滑，不出现扁折、凹痕等现象。

6、电线管进入配电箱要平整，露出长度为 3~5mm，管口要用护套并锁紧箱壳。进入落地式配电箱的电线管，管口宜高出配电箱基础面 50~80mm。

7、预埋 PVC 电线管时，禁止用钳将管口夹扁、拗弯，应用符合管径的 PVC 塞头封盖管口，并用胶布绑扎牢固。

四、导线的接线、连接质量和色标是否符合要求

1、加强施工人员对规范的学习和理解。
2、同一建筑电线绝缘层颜色应一致，即保护线（PE）黄绿相间色，零线淡蓝色，相线 L1—黄色，L2—绿色，L3—红色。照明回路相线应进开关。

五、插座、灯具安装选择

1、电源插座底边距地低于 1.8 米时应采用带安全门插座；室外采用防水型开关插座；卫生间开关宜设置在卫生间的外墙上；卫生间插座采用防溅型的插座，其防护等级不应低于 IP54。

2、灯具距离地面高度小于 2.4 米时，应设有专用接地螺栓，且可靠接地。
3、卫生间所有外露金属部分（不包括孤立金属物）及插座的保护线均应与局部等电位盒连接。

4、照明配电箱的箱体不宜太小，应方便检修，且拆卸金属件应配接地专用螺栓，带电金属体均应可靠与接地干线连接。

5、照明开关高度宜为装饰地面上 1.30 米，距离门边距离为 0.15~0.20 米。

六、消防施工线路敷设规范

1、暗敷时，应穿管并应敷设在不燃烧体结构内且保护层厚度不应小于 30mm；明敷时（包括附设在吊顶内），应穿有防火保护的金属管或有防火保护的封闭金属线槽；
2、当采用阻燃或耐火电缆时，敷设在电缆井、电缆沟内可不采取防火保护措施；
3、当采用矿物绝缘类不燃性电缆时，可直接敷设；

4、宜与其它配电线路分开附设；当敷设在同一电缆沟内时，宜分别布置在井沟的两侧。

5、严禁将电线导管敷设在保温层中。

七、金属线槽的安装及内敷设电缆的问题

1、金属线槽、桥架及其支架全长应不少于 2 处于接地（PE）或接零（PEN）干线相连接；非镀锌槽间连接板的两端跨接铜芯接地线，接地线最小允许截面积不小于 4 平方毫米；镀锌线槽间连接板的两端可不跨接接地线，但连接板两端不少于 2 个有防松螺帽或防松垫圈的连接固定螺栓。

2、金属线槽内的电线或电缆的总截面积（包括外保护层）不应超过线槽截面积的 20%，载流导线不宜超过 30 根，线槽内不应有接头。

3、金属桥架内敷设的电缆总截面积（包括外保护层）与桥架横断面面积之比，电力电缆不应大于 40%，控制电缆不应大于 50%。

八、设计

1、照明开关高度宜为装饰地面上 1.30m，离门边距离为 0.15~0.20m。

2、电气设计系统图应按 00DX001 图集标明断路器型号规格，不得以生产厂家产品型号代替。

严禁利用室外地坪以下到 1.00m 以内的圈梁和地板做接地极。

设置同时断开相线和中性线的断路器，并应有过载、短路、过欠压保护器；严禁使用隔离开关。

公共部分照明开关应采用声控或光控开关，不得采用触摸开关。

电线、电缆应水平或垂直布设；有特殊要求的电器（如冰箱）应单独设一回路。

智能化宜与土建同步设计，整体规划。采用光纤到楼栋（FTTB）、光纤到户（FTTH）方式，智能化系统架构宜简单、实用、可靠。

智能化系统分期建设的应为后期预留接口及管线通路。消防控制中心与安保中心宜合并建设。

电梯应进行五方通话链路管线设计，其中与值班室的通话应包含门卫值班室与安保中心值班室进行报警。

地下室消防报警系统的设计时，探测器应考虑梁的影响，风机水泵等设备应设置硬线控制线、消防水池水位应设置水位显示及下限、溢流报警装置。

监控中心与弱电机房，应按计算机机房 B 级的要求进行设计。应根据弱电设备
负荷、后备 0.5h 的要求，配置 UPS 供电装置及电池容量。




安防系统应具有中心布、撤防功能。不宜使用微波探测器。

电梯、楼梯口等狭小空间区域应采用半球摄像机；路口、车道等狭长场景应采
用枪机；广场、大厅等可采用球机。对照度变化大的场景应选用具备宽动态性能的摄
像机。

对室外线路如视频电缆、广播线路等要进行防感应雷 SPD 保护。

第十七章 工程总概算


详见工程概算单独册。

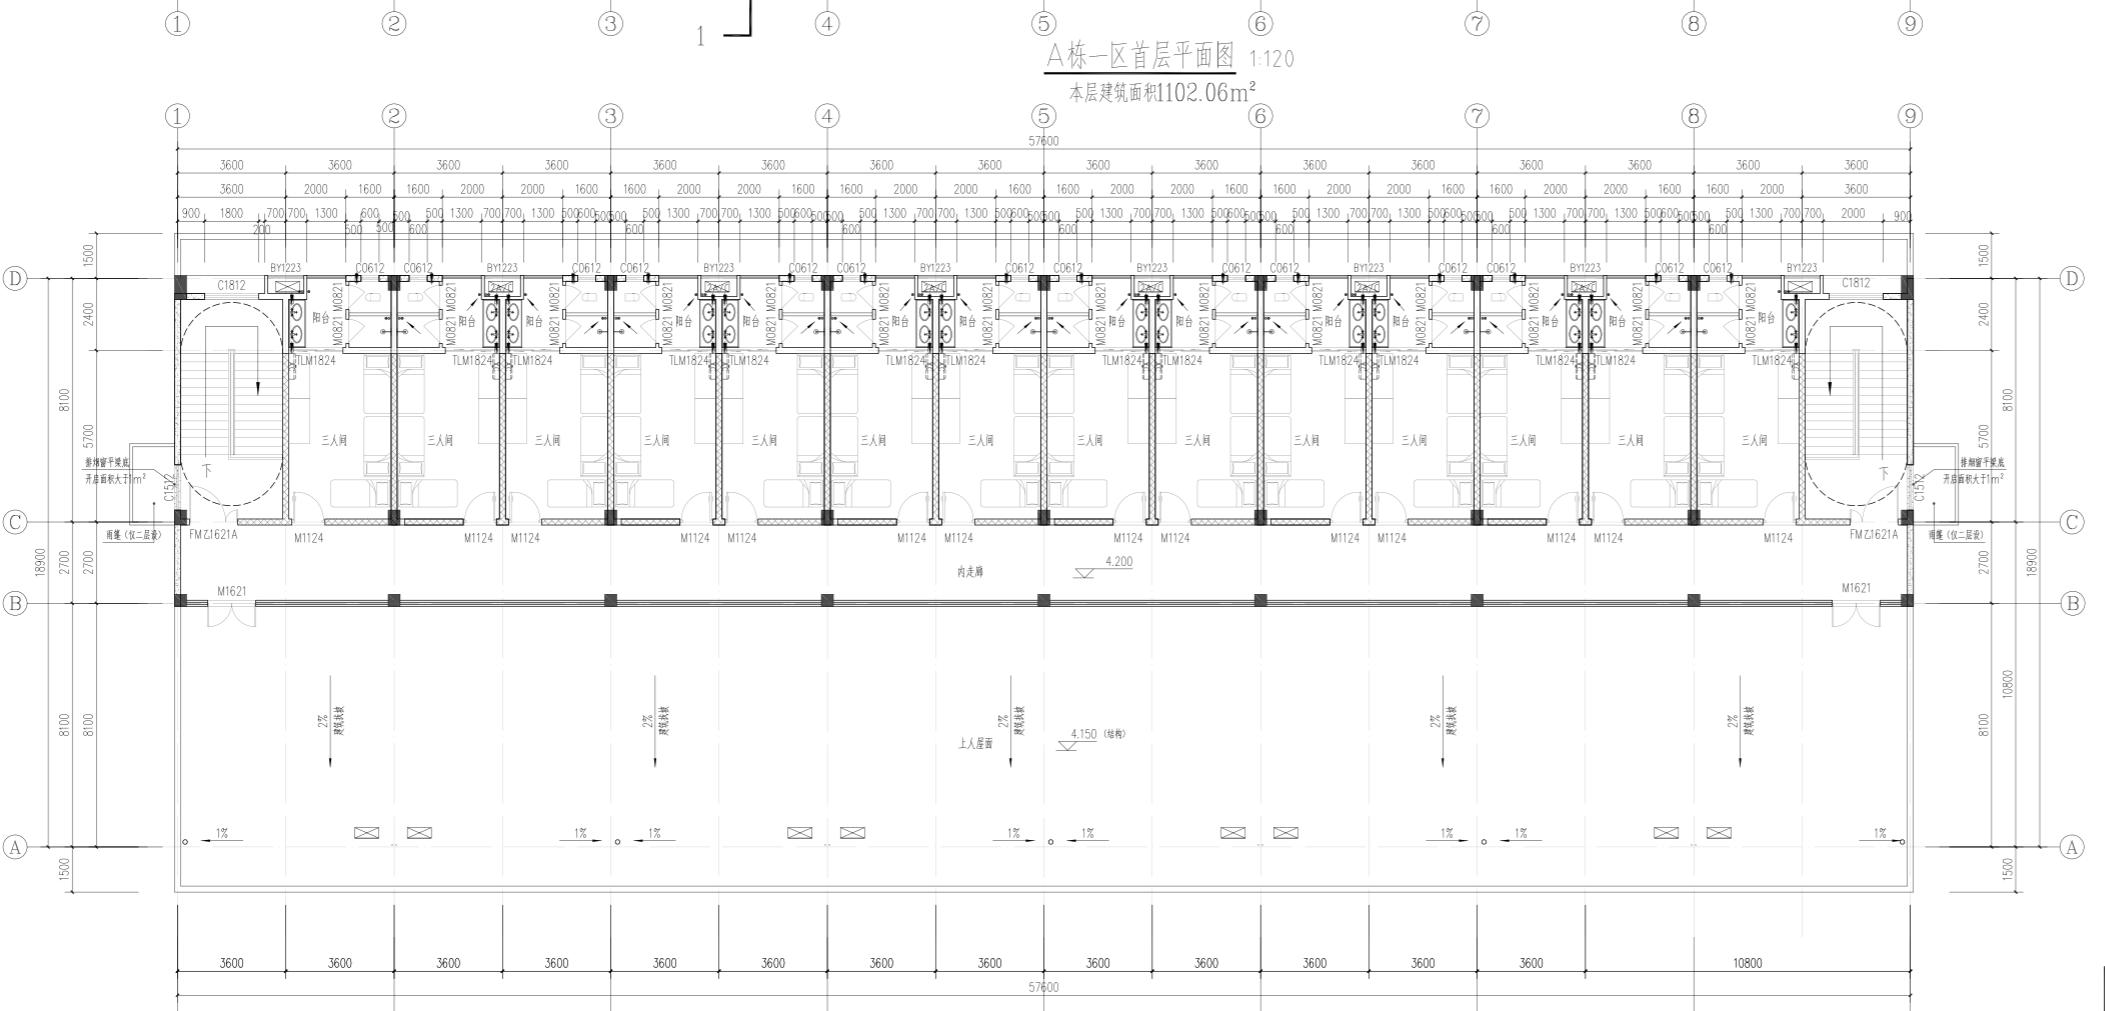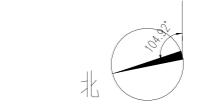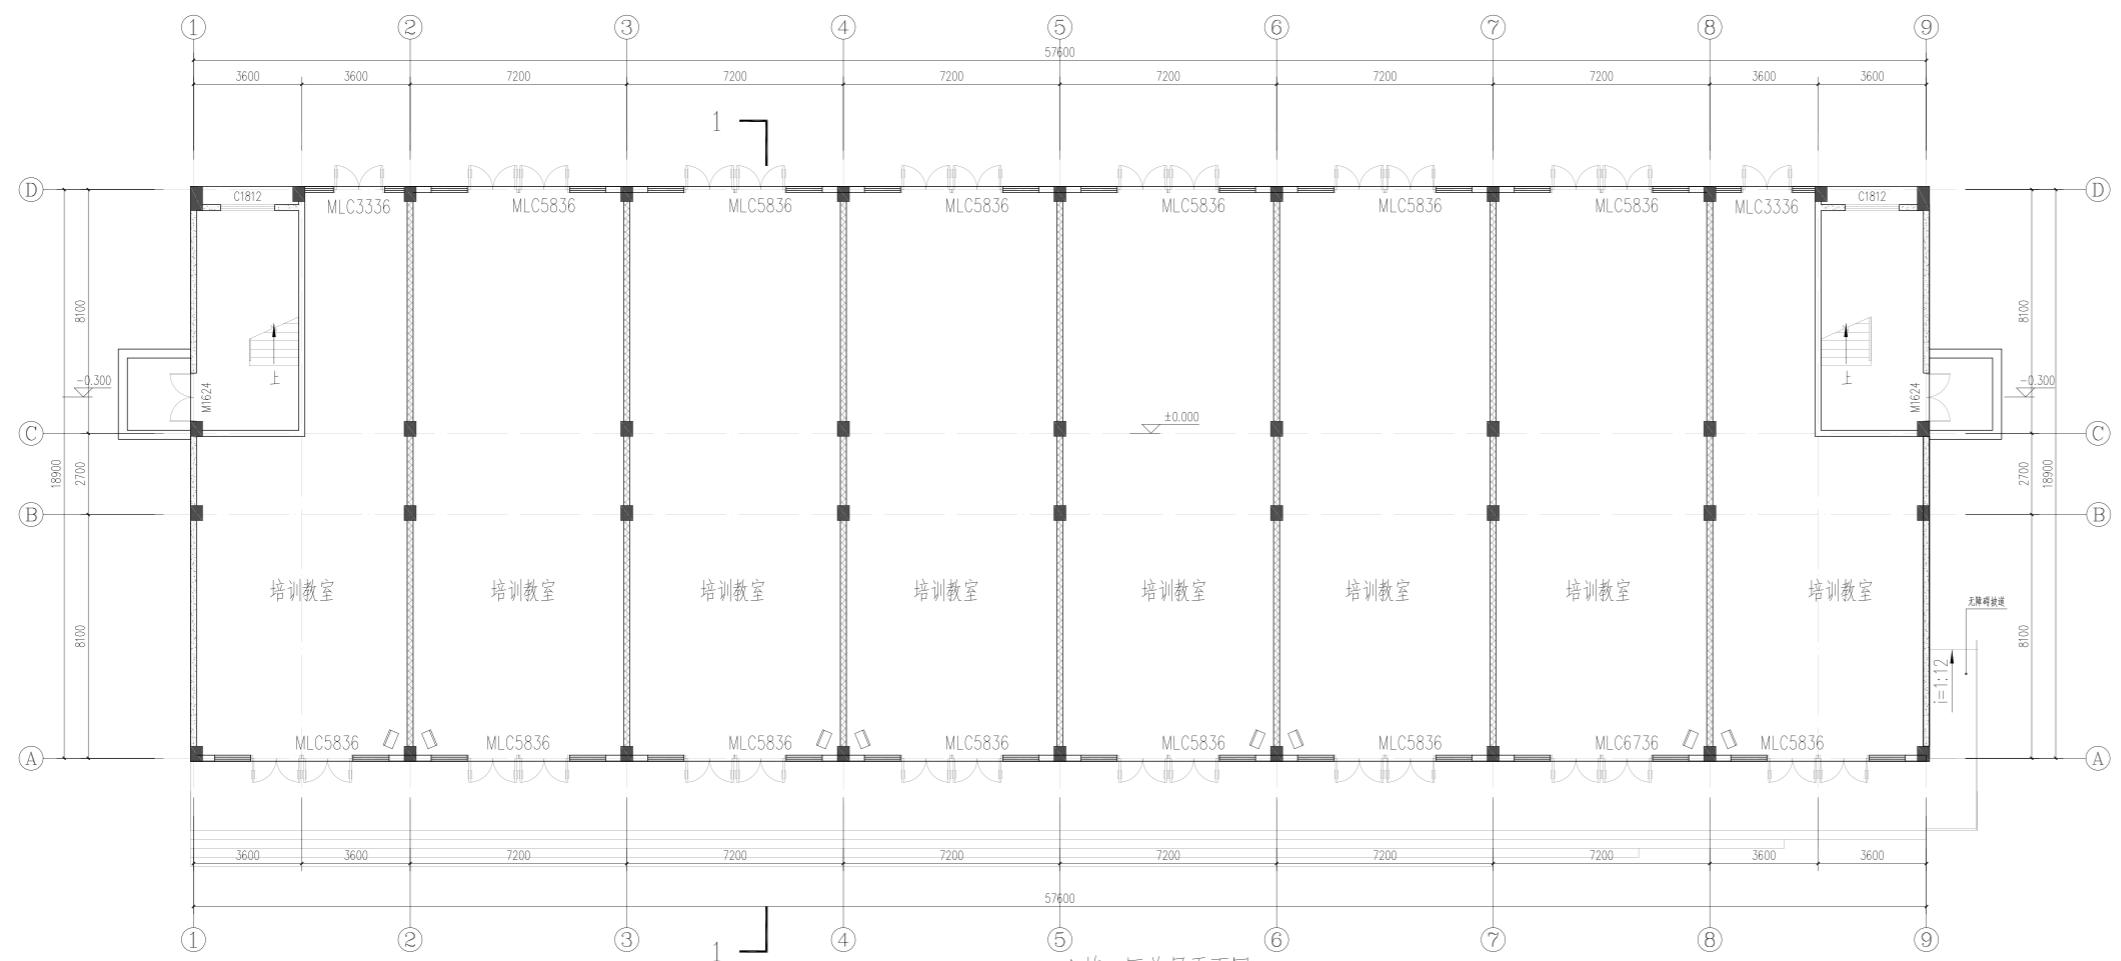

蒸压加气混凝土外墙板
砖砌体墙
ALC内隔墙



湖南省金天石建筑设计有限公司		建设单位	湖南民族职业学院						
项目名称		湖南民族职业学院中西部托幼结合师资培训中心大楼-A栋							
图名	A栋一区一层平面图								
设计号	2021JTS-1802								
图别	建初								
图号	JC-01								
日期	2021.12								
审核	施工图审查编号								

A栋一区二层平面图 1:120
本层建筑面积625.92m²

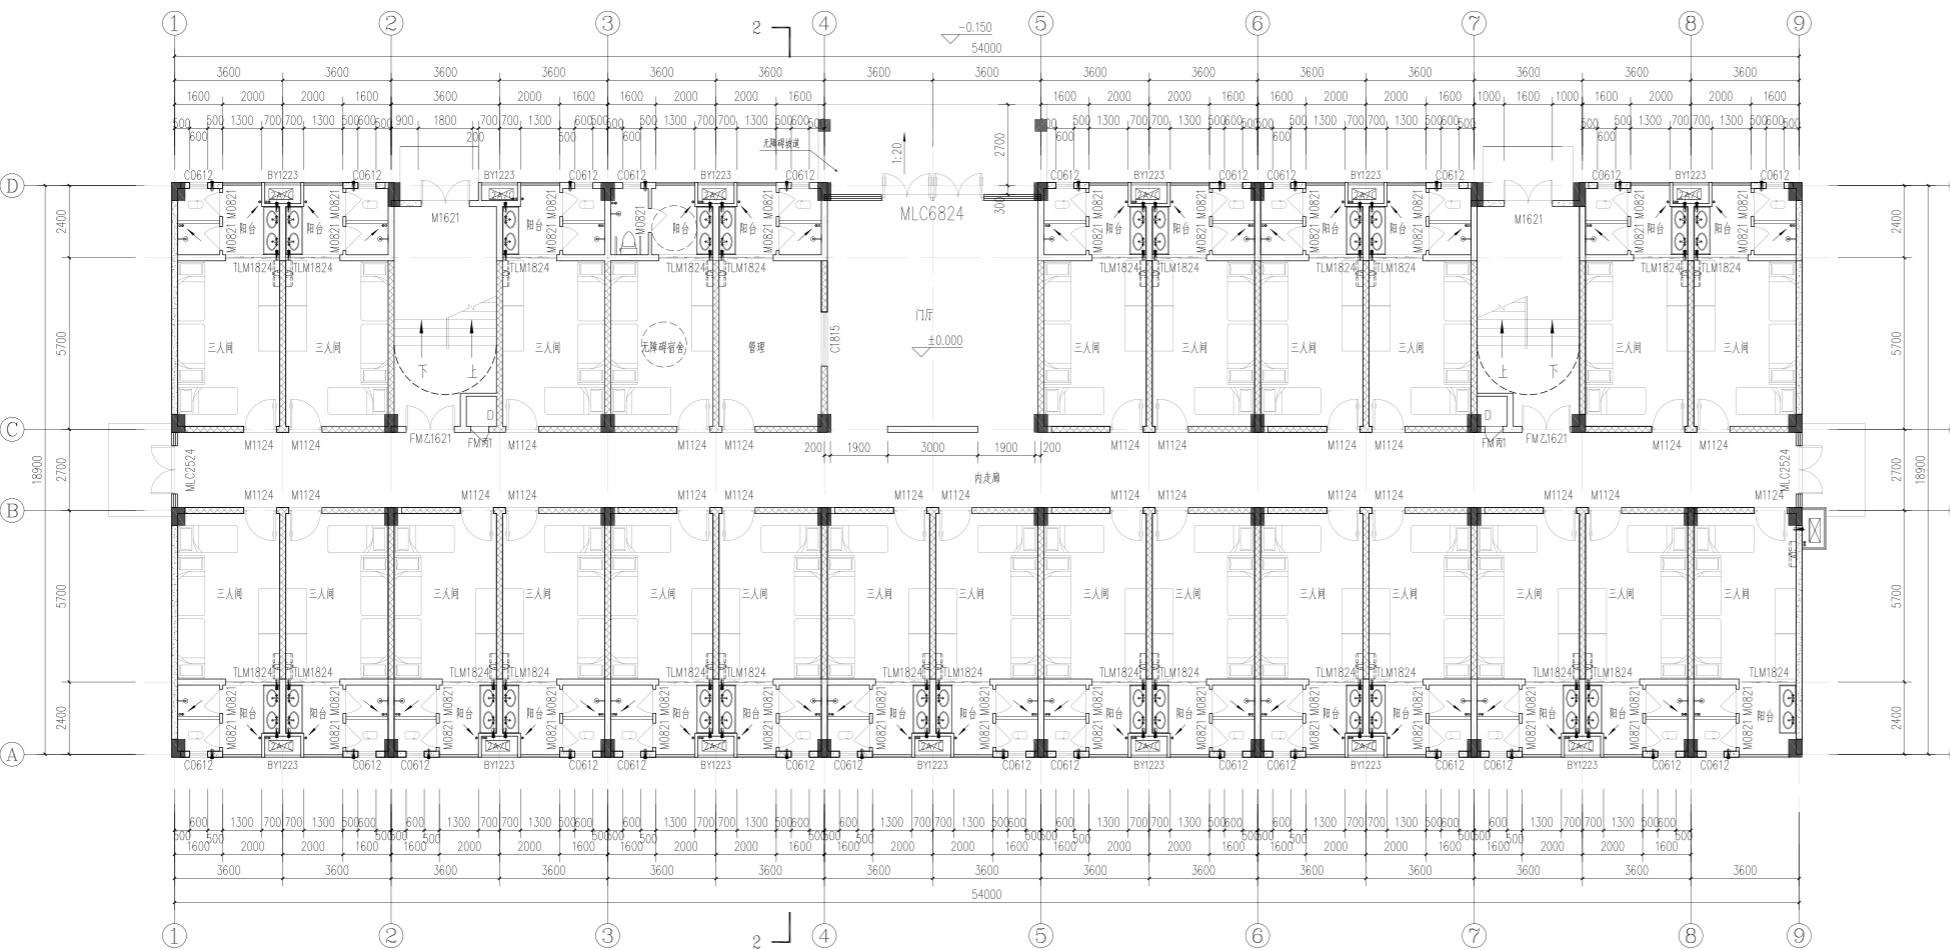

总建筑面积: 6171.44 m²
建筑基底面积: 1035.22 m²


宿舍间数: 165间

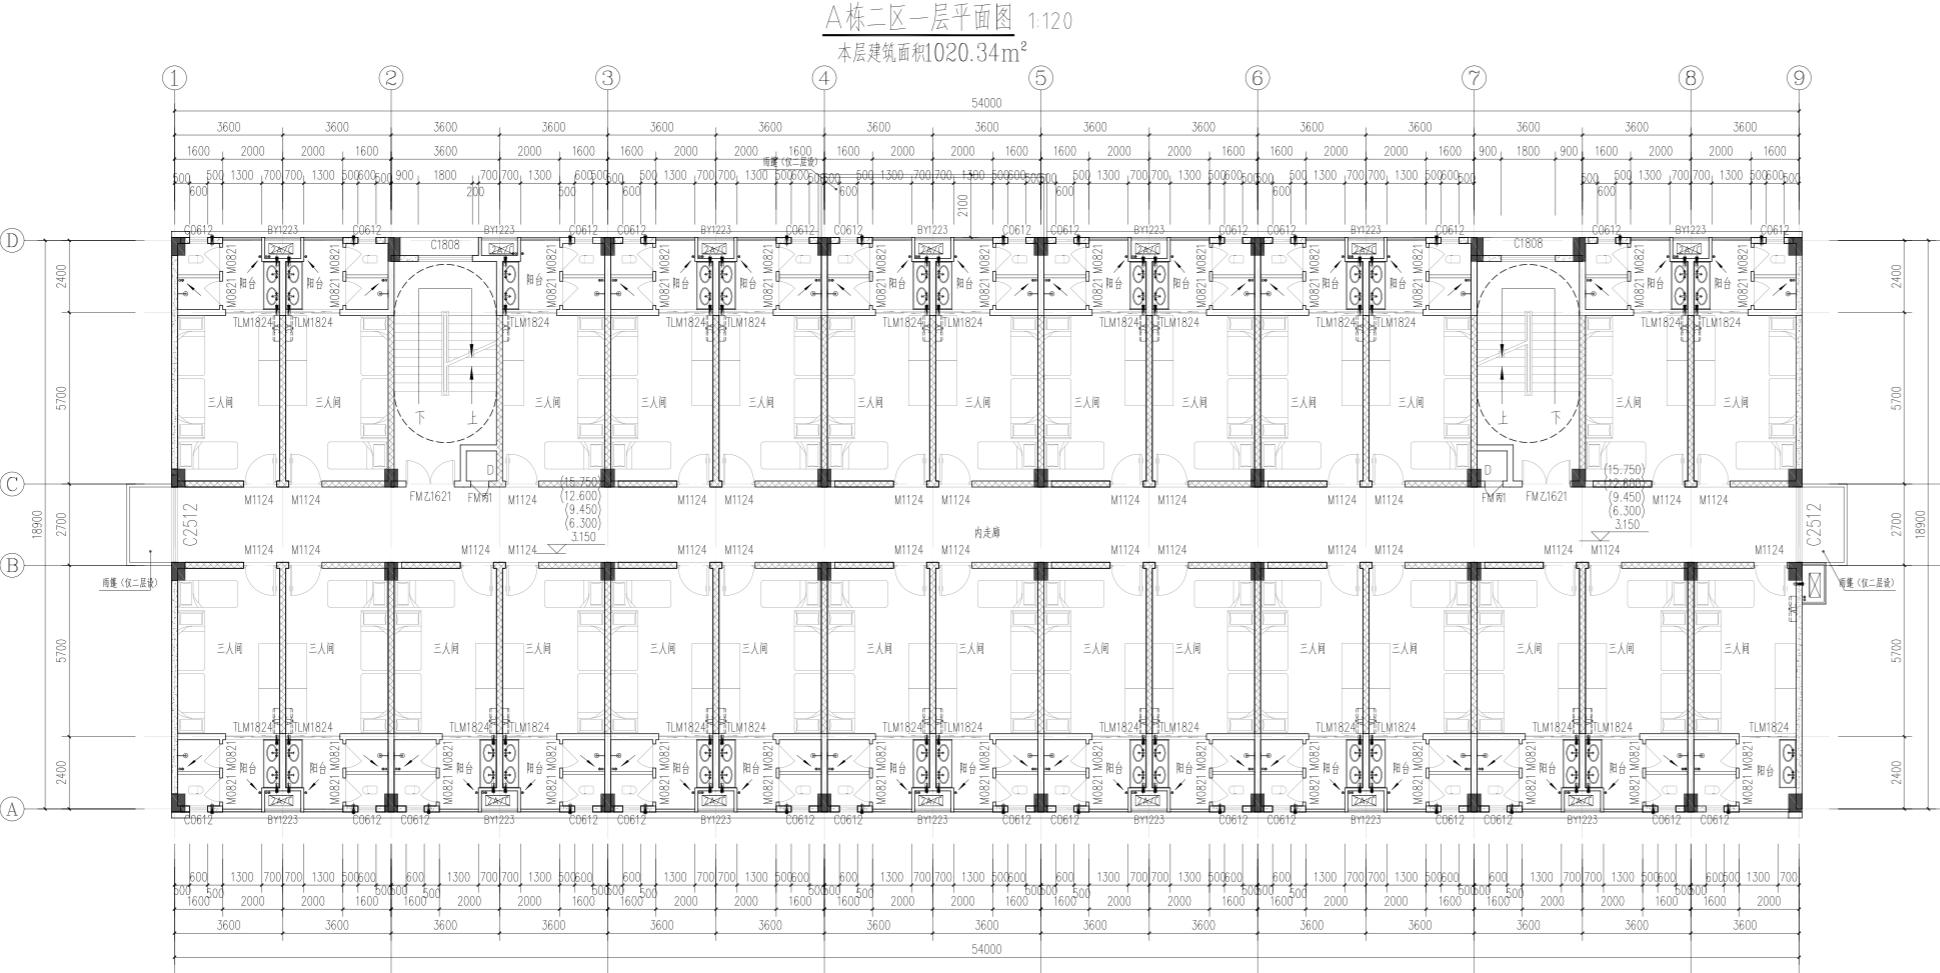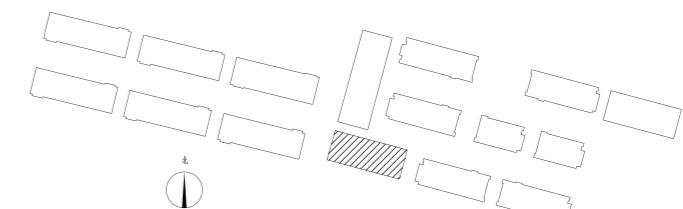


蒸压加气混凝土外墙板
砖砌体墙
ALC内隔墙

A栋二区二~六层平面图 1:120
本层建筑面积1020.34m²


湖南省金天石建筑设计有限公司		建设单位	湖南民族职业学院			
项目名称		湖南民族职业学院中西部托幼结合师资培训中心大楼-A栋				
图名	设计号	A栋二区一层平面图				
院长		项目负责				
审定		设计				
注册师		校核				
审核		施工图审查编号				
				日期 2021.12		

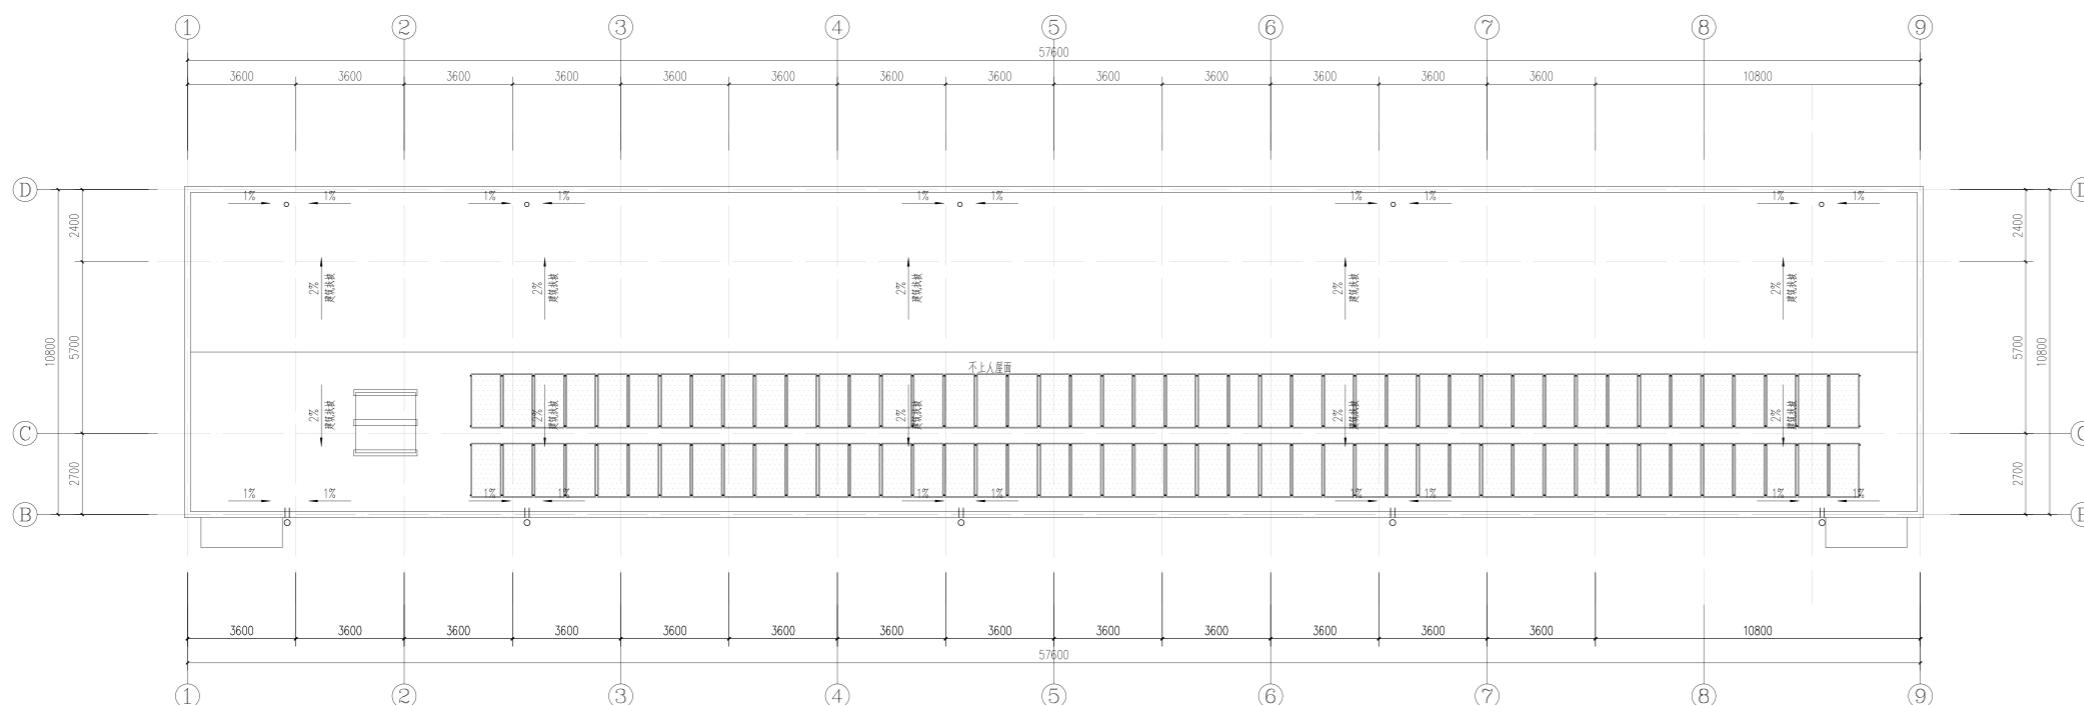

A栋一区屋面平面图 1:120

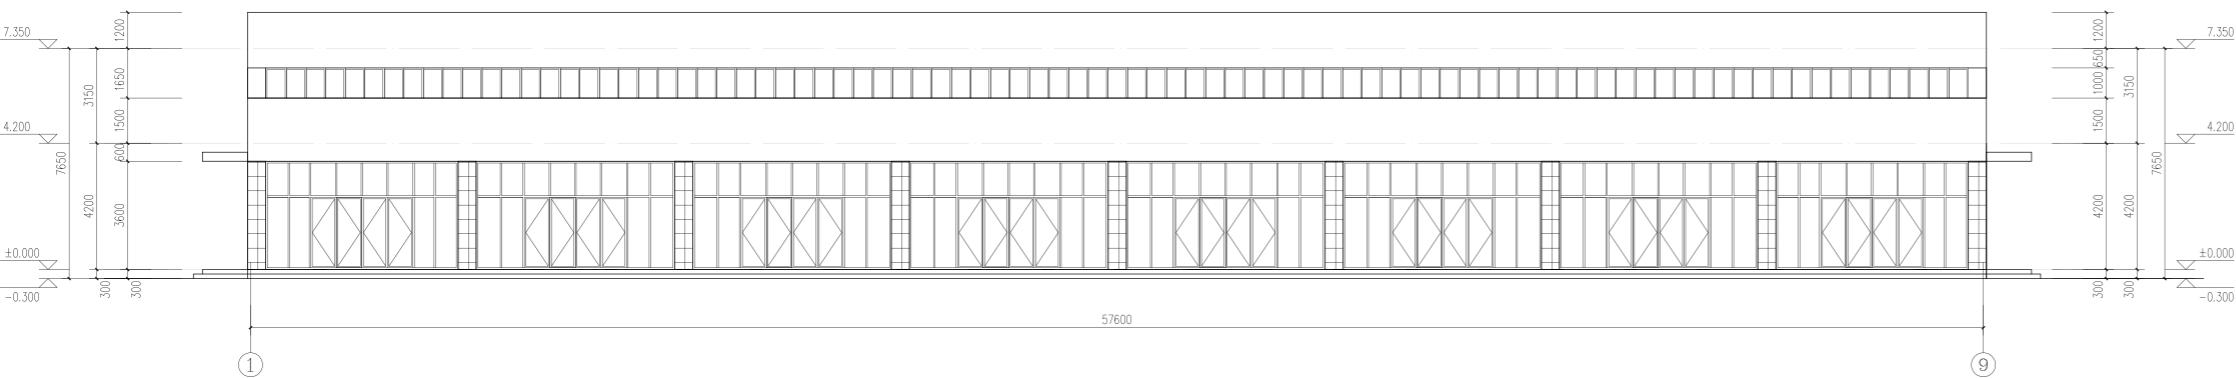


A栋一区①~③轴立面图 1:120

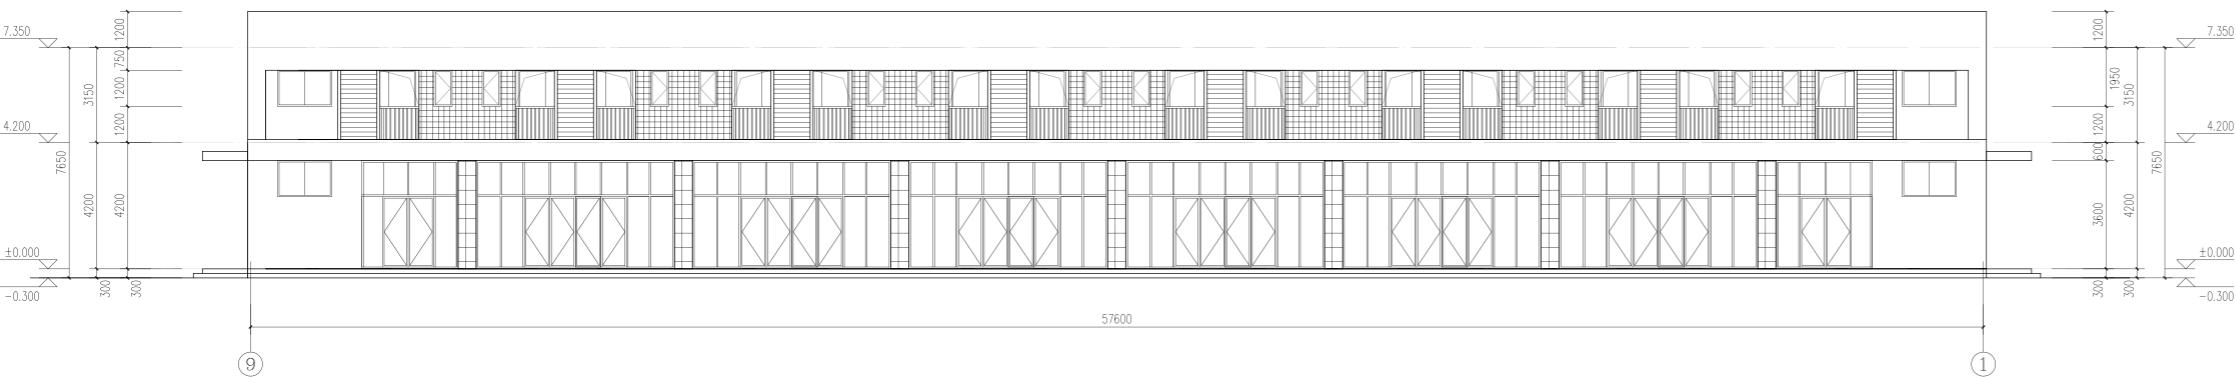

A栋一区⑨~①轴立面图 1:120

- 浅灰色外墙涂料
- 米白色外墙涂料
- 浅灰色百叶
- 消防救援窗(利用阳台玻璃门)

湖南省金天石建筑设计有限公司		建设单位	湖南民族职业学院	
甲级★证书编号: A143005200		项目名称	湖南民族职业学院中西部托幼结合师资培训中心大楼-A栋	
院长		项目负责		
审定		设计		
注册师		校核		
审核		施工图审查编号		
⑨~①轴立面图 ①~⑨轴立面图		图名	A栋一区 屋面平面图	
JC-03		图别	建初	
2021JTS*(82)		设计号		
日期 2021.12		图号	JC-03	

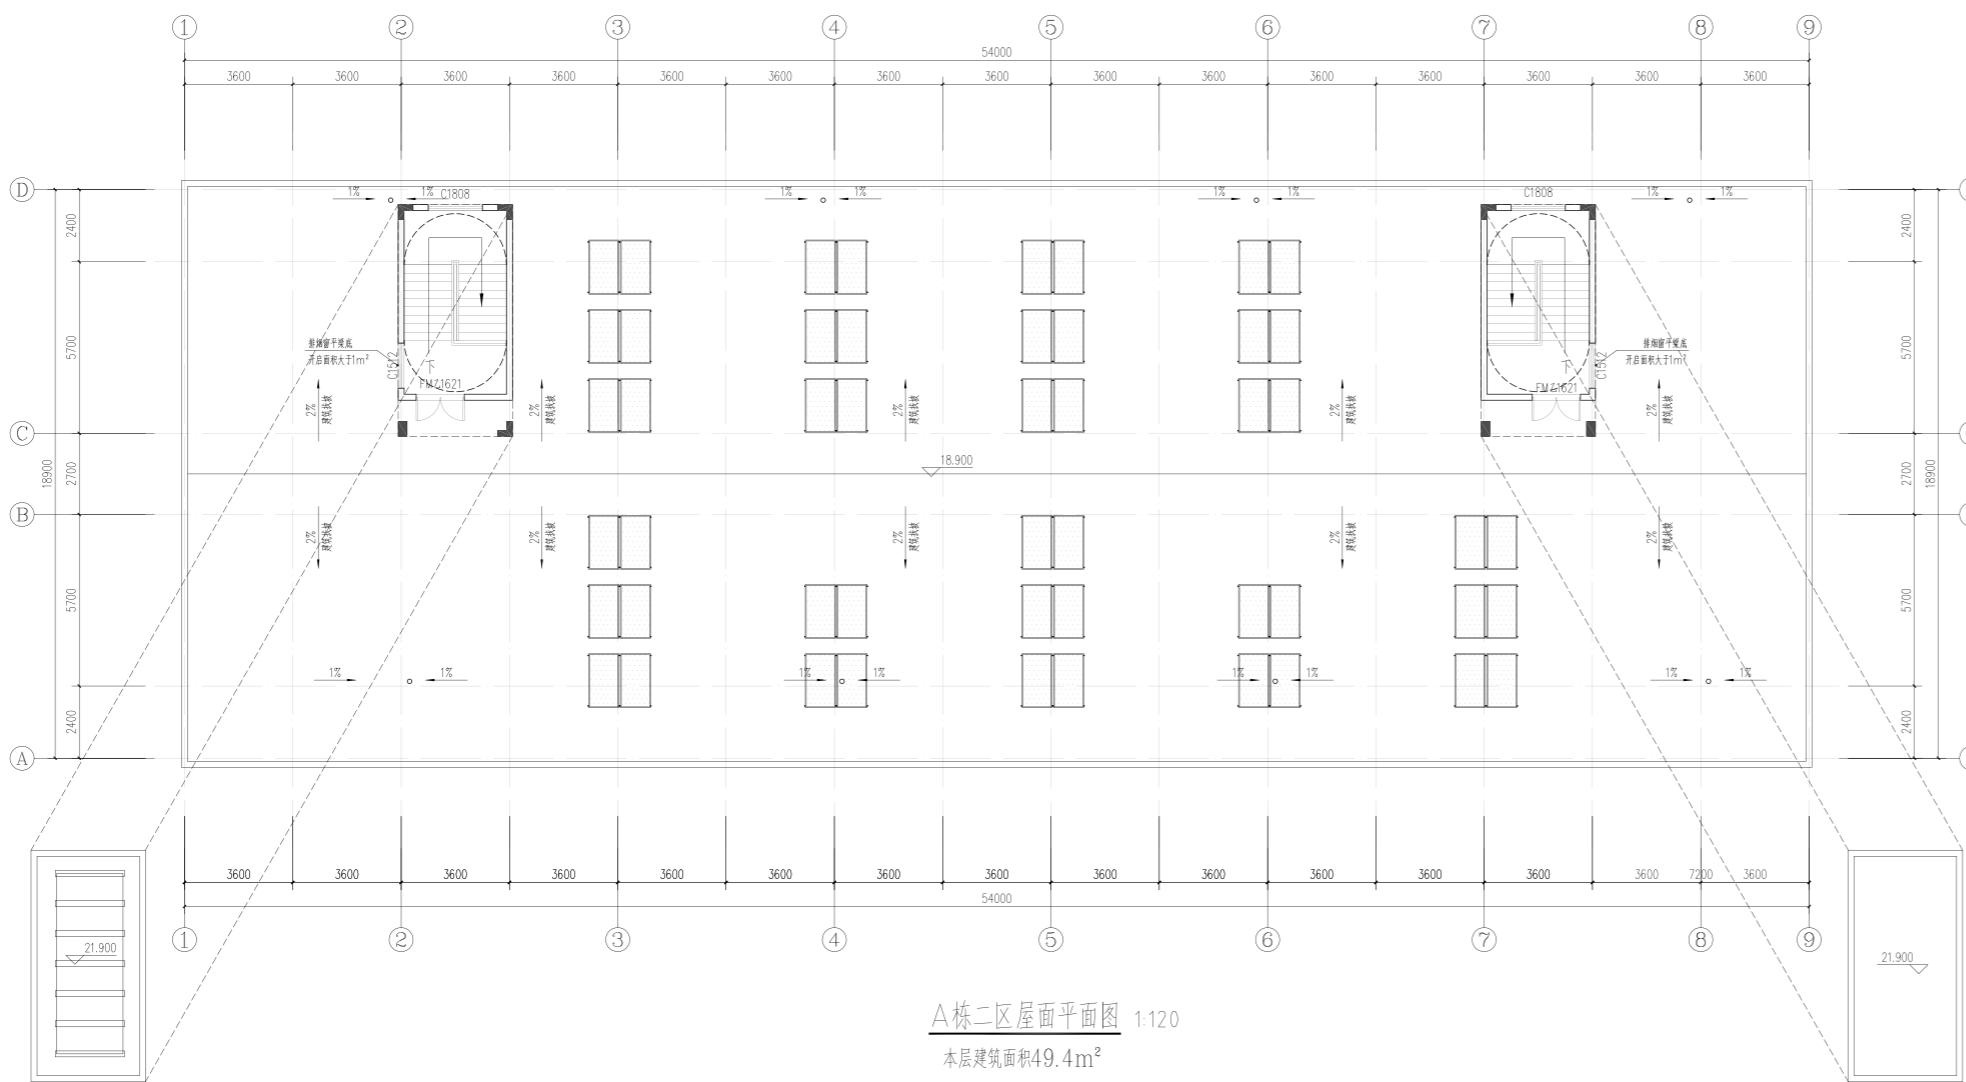

A栋二区屋面平面图 1:12


本层建筑面积49.4m²




A栋二区①~⑨轴立面图 1:1




湖南省金天石建筑设计有限公司 甲级★证书编号：A143005200			建设单位	湖南民族职业学院		
			项目名称	湖南民族职业学院中西部幼教结合师资培训中心大楼-A栋		
院 长		项目负责		图 名	设计号	2021JTS-1~08
审 定		设 计			图 别	速 初
注册师		校 核			图 号	JC-04
审 核		施工图审查编号			日 期	2021.12

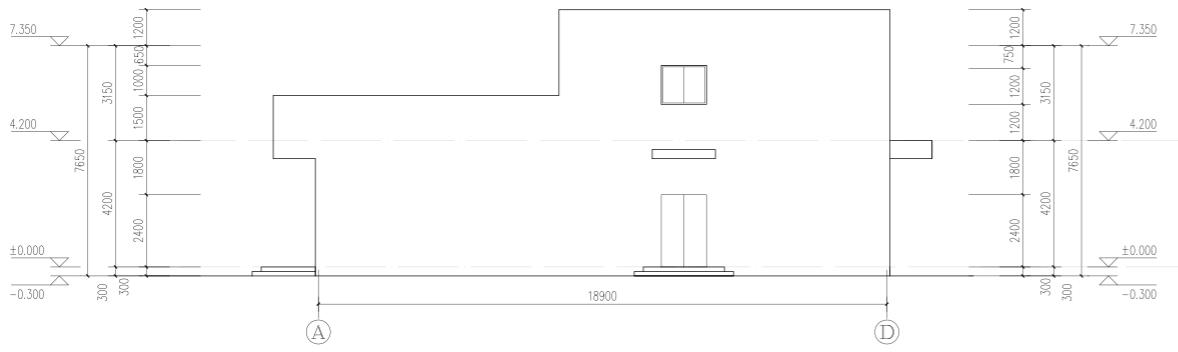


A栋一区④~⑤轴立面图 1:120

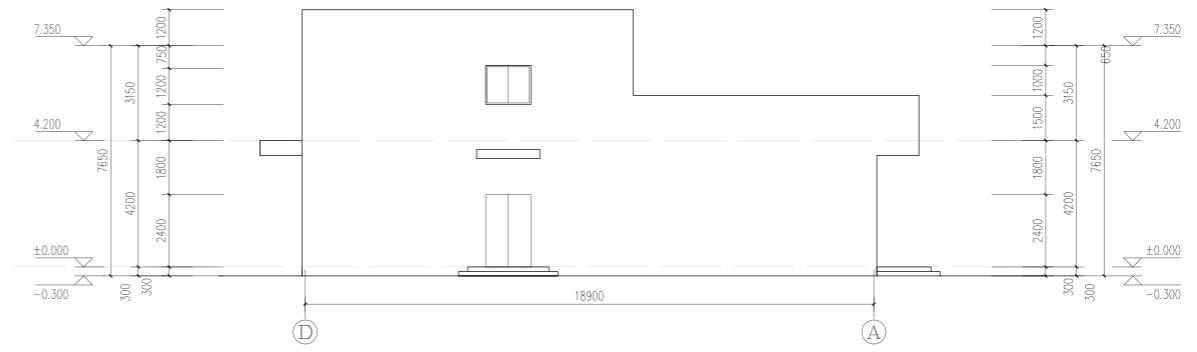

A栋一区⑤~⑥轴立面图 1:120

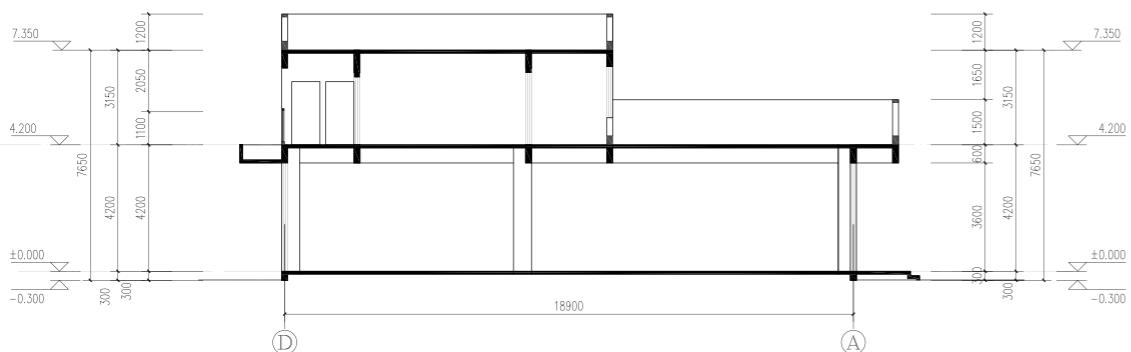

A栋一区1-1剖面图 1:120

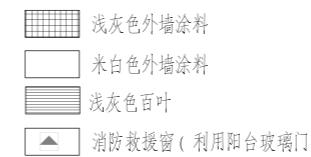

湖南省金天石建筑设计有限公司		建设单位	湖南民族职业学院	
甲级★证书编号: A143005200		项目名称	湖南民族职业学院中西部托幼结合师资培训中心大楼-A栋	
院 长		项 目 负 责 人		设 计 号
审 定		设计		2021JTS*(82)
注册师		校 核		图 别 速 初
审 核		施工图审查编号		图 号 JC-05
				日 期 2021.12




A栋二区⑨~①轴立面图 1:120

■ 浅灰色外墙涂料
 □ 米白色外墙涂料
 ▨ 浅灰色百叶
 ▲ 消防救援窗(利用阳台玻璃门)



A栋二区④~⑤轴立面图 1:120



A栋二区④~⑤轴立面图 1:120

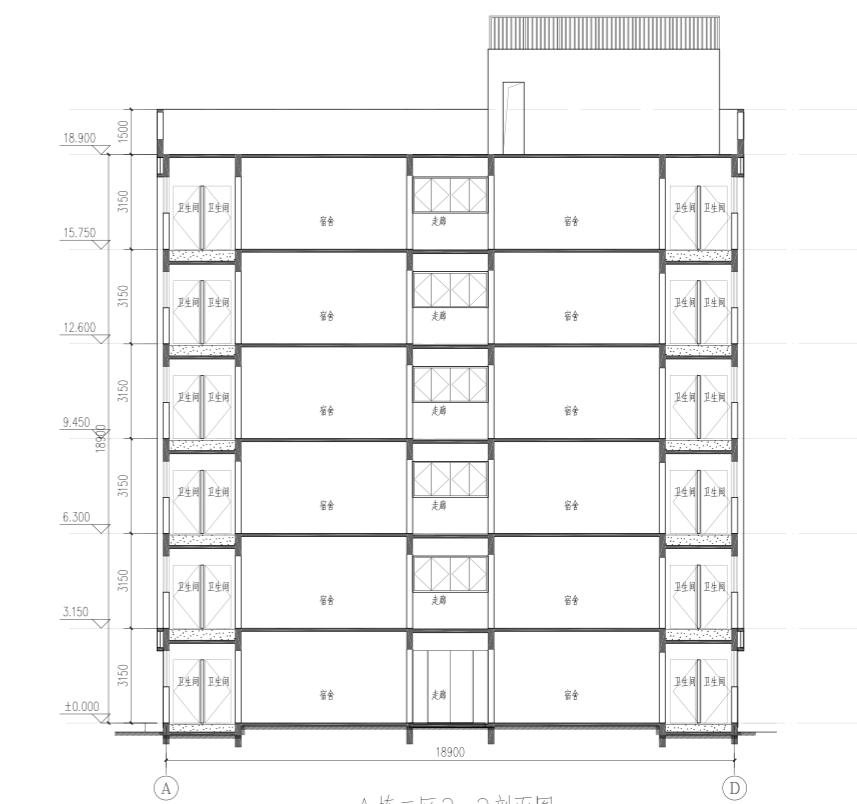

A栋二区2-2剖面图 1:120


湖南省金天石建筑设计有限公司		建设单位	湖南民族职业学院	
甲级★证书编号: A143005200		项目名称	湖南民族职业学院中西部托幼结合师资培训中心大楼-A栋	
院长		项目负责		
审定		设计		
注册师		校核		
审核		施工图审查编号		

图名
 A栋二区
 ④~⑤轴立面图 A~D轴立面图
 ④~⑤轴立面图 2-2剖面图
 设计号 2021JTS-1802
 图别 速初
 图号 JC-96
 日期 2021.12

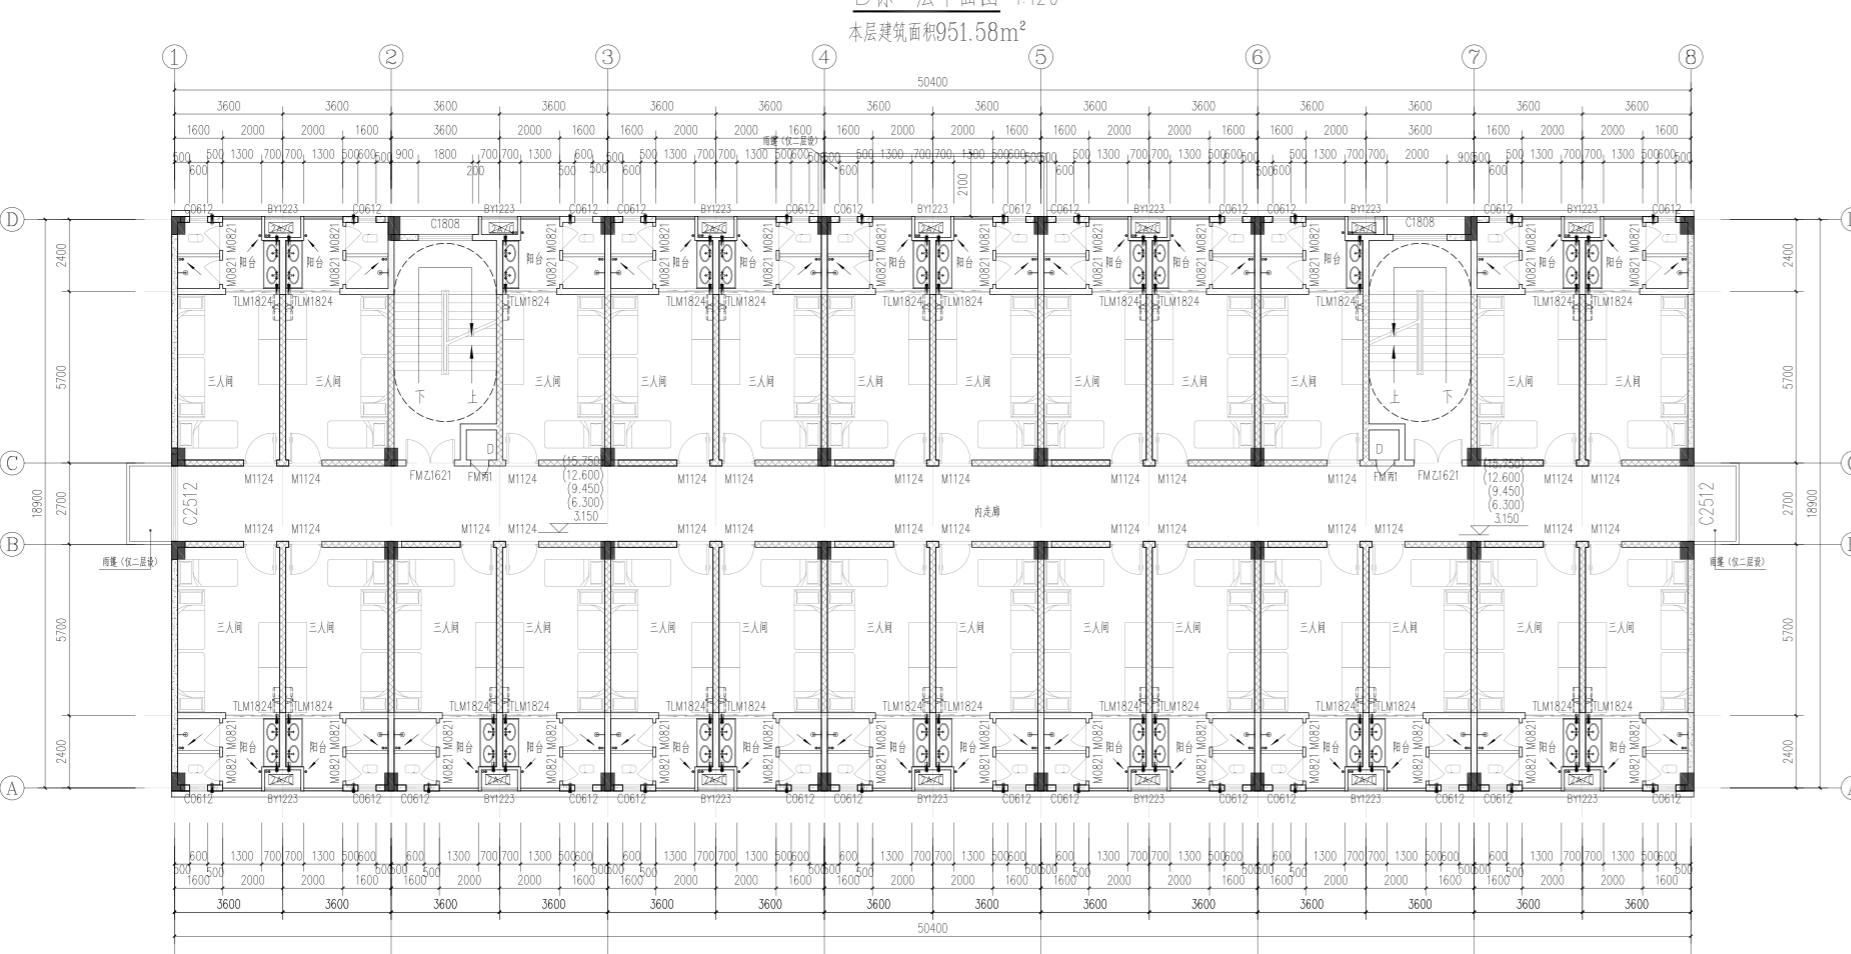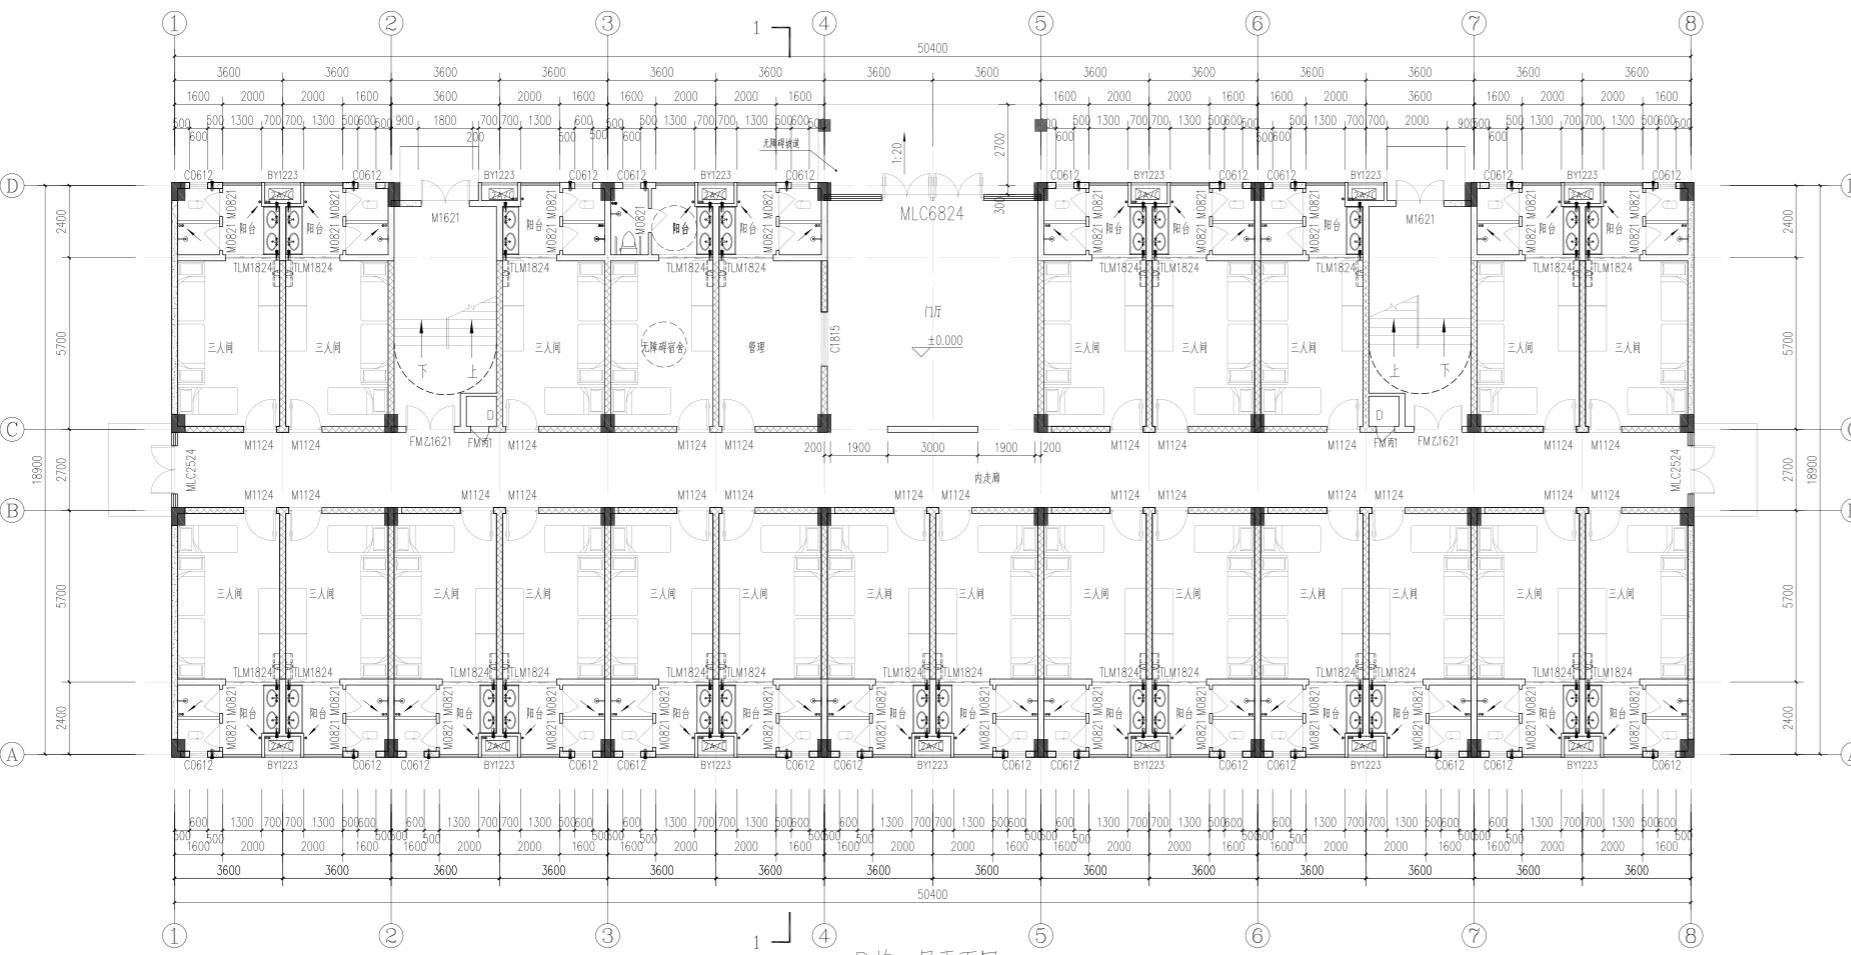


B栋二~六层平面图 1:120
本层建筑面积951.58m²

湖南省金天石建筑设计有限公司		建设单位	湖南民族职业学院	
甲级★证书编号:A143005200		项目名称	湖南民族职业学院中西部托幼结合师资培训中心大楼-B栋	
图名	设计号	B栋一层平面图		
院长		审定	设计	2021JTS~(82)
审定		注册师	校核	JG-01
注册师		审核	施工图审查编号	2021.12

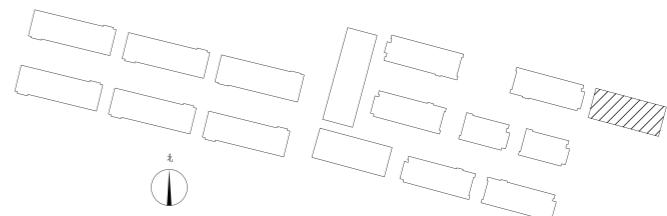

蒸压加气混凝土外墙板
砖砌体墙
ALC内隔墙

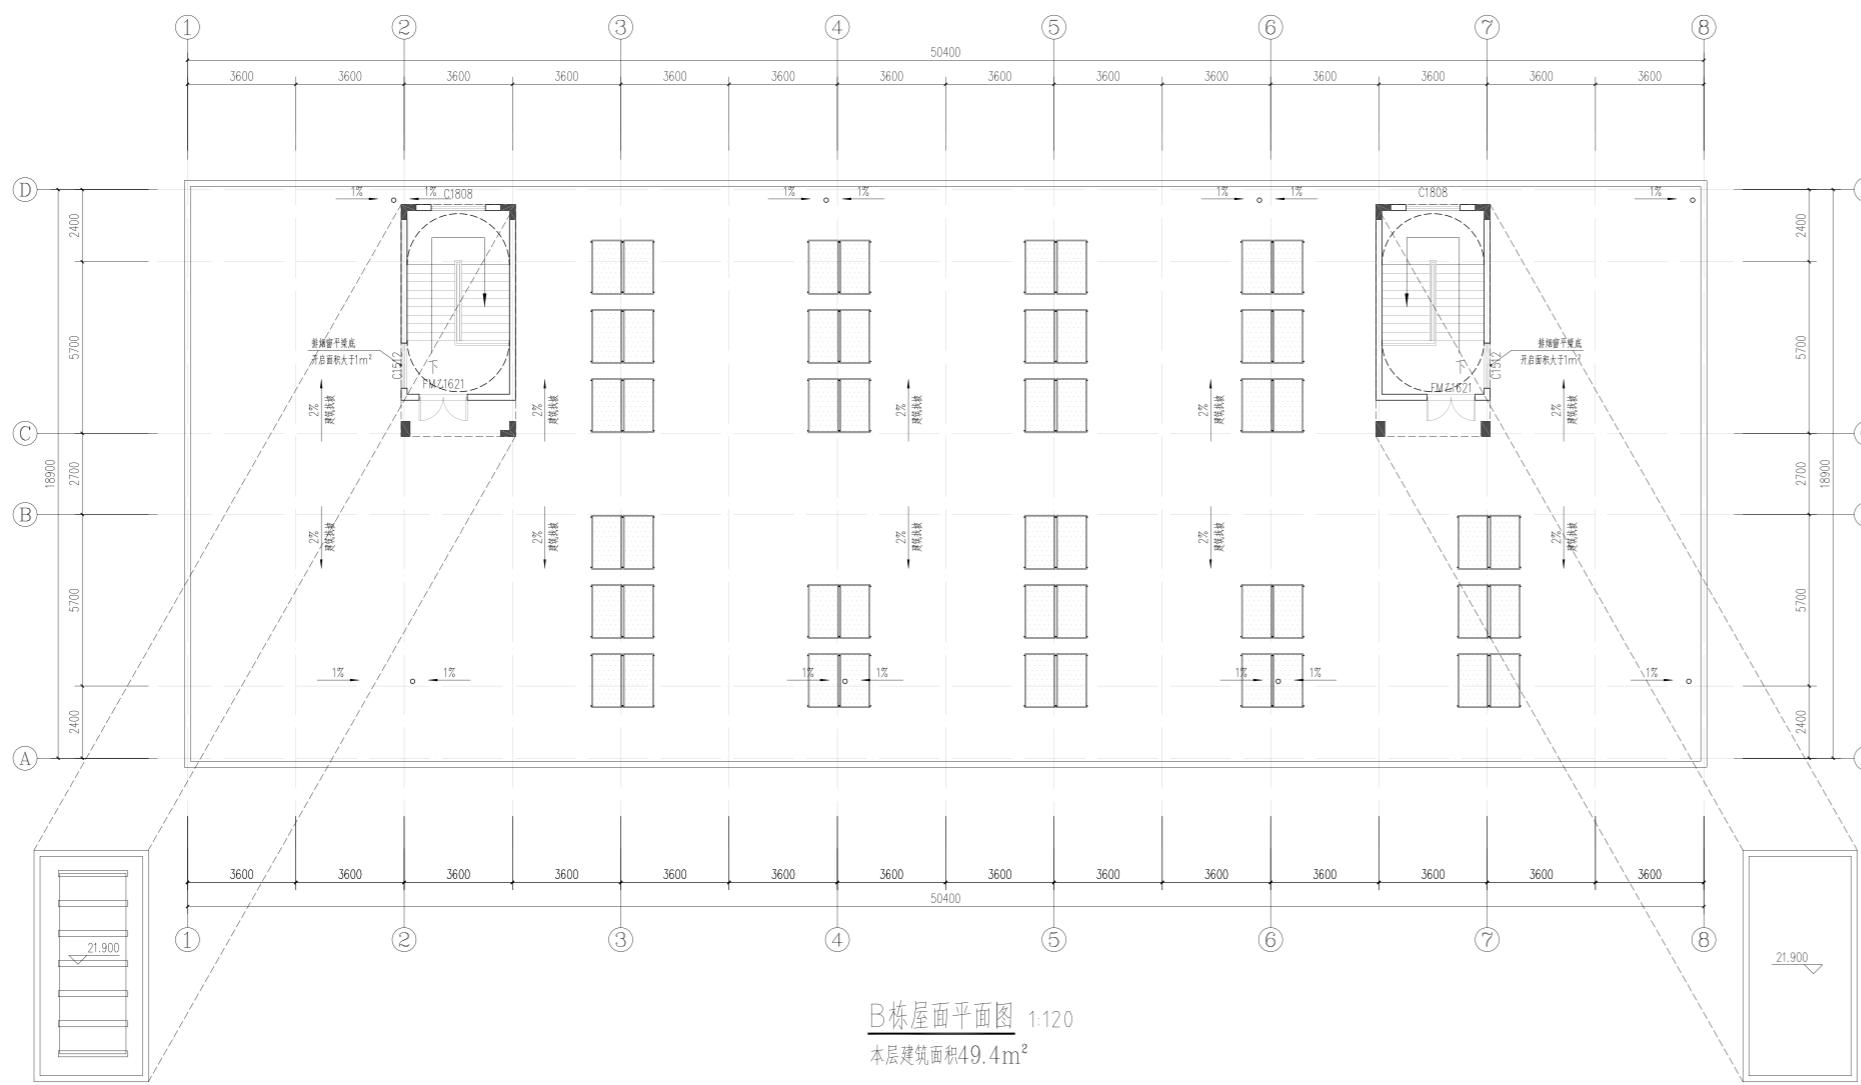


湖南省金天石建筑设计有限公司		建设单位	湖南民族职业学院	
甲级★证书编号:A143005200		项目名称	湖南民族职业学院中西部托幼结合师资培训中心大楼-B栋	
图名	设计号	2021JTS*(82)	B栋屋面平面图	
院长			① ~ ⑧轴立面图	
审定				图别 速初
注册师				日期 2021.12
审核			施工图审查编号	




⑧ ~ ① 轴立面图 1:120

浅灰色外墙涂料
米白色外墙涂料
浅灰色百叶
△ 消防救援窗(利用阳台玻璃门)

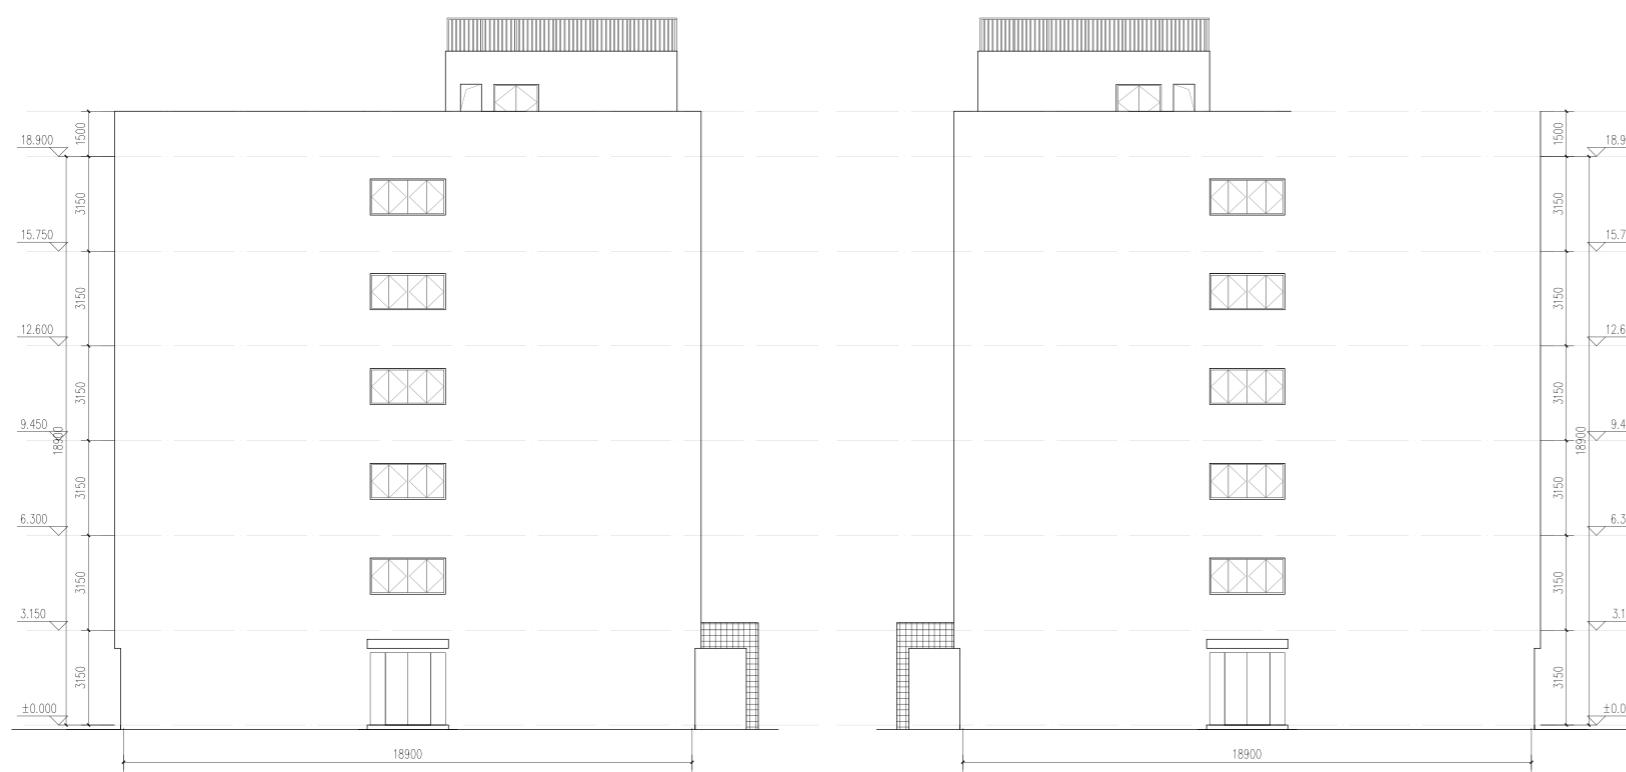


④ ~ ② 轴立面图 1:120

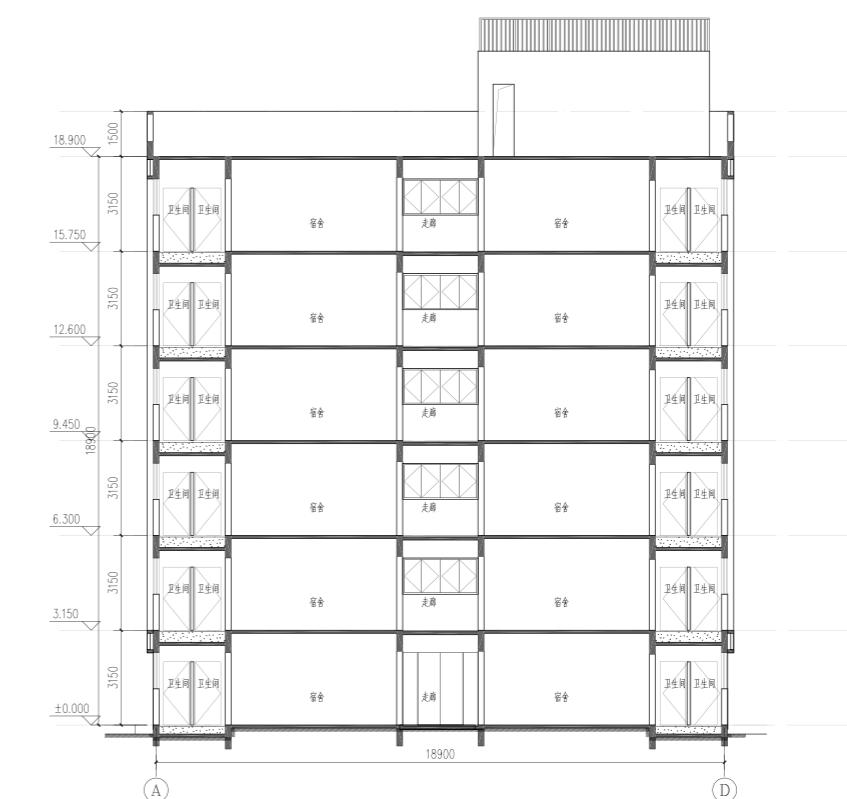

1-1剖面图 1:120

湖南省金天石建筑设计有限公司		建设单位	湖南民族职业学院	
甲级★证书编号:A143005200		项目名称	湖南民族职业学院中西部托幼结合师资培训中心大楼-B栋	
院 长		项 目 负 责 人		设计号 2021JTS~(82)
审 定		设 计		图 别 速 初
注册师		校 核		图 号 JC-03
审 核		施工图审查编号		日 期 2021.12

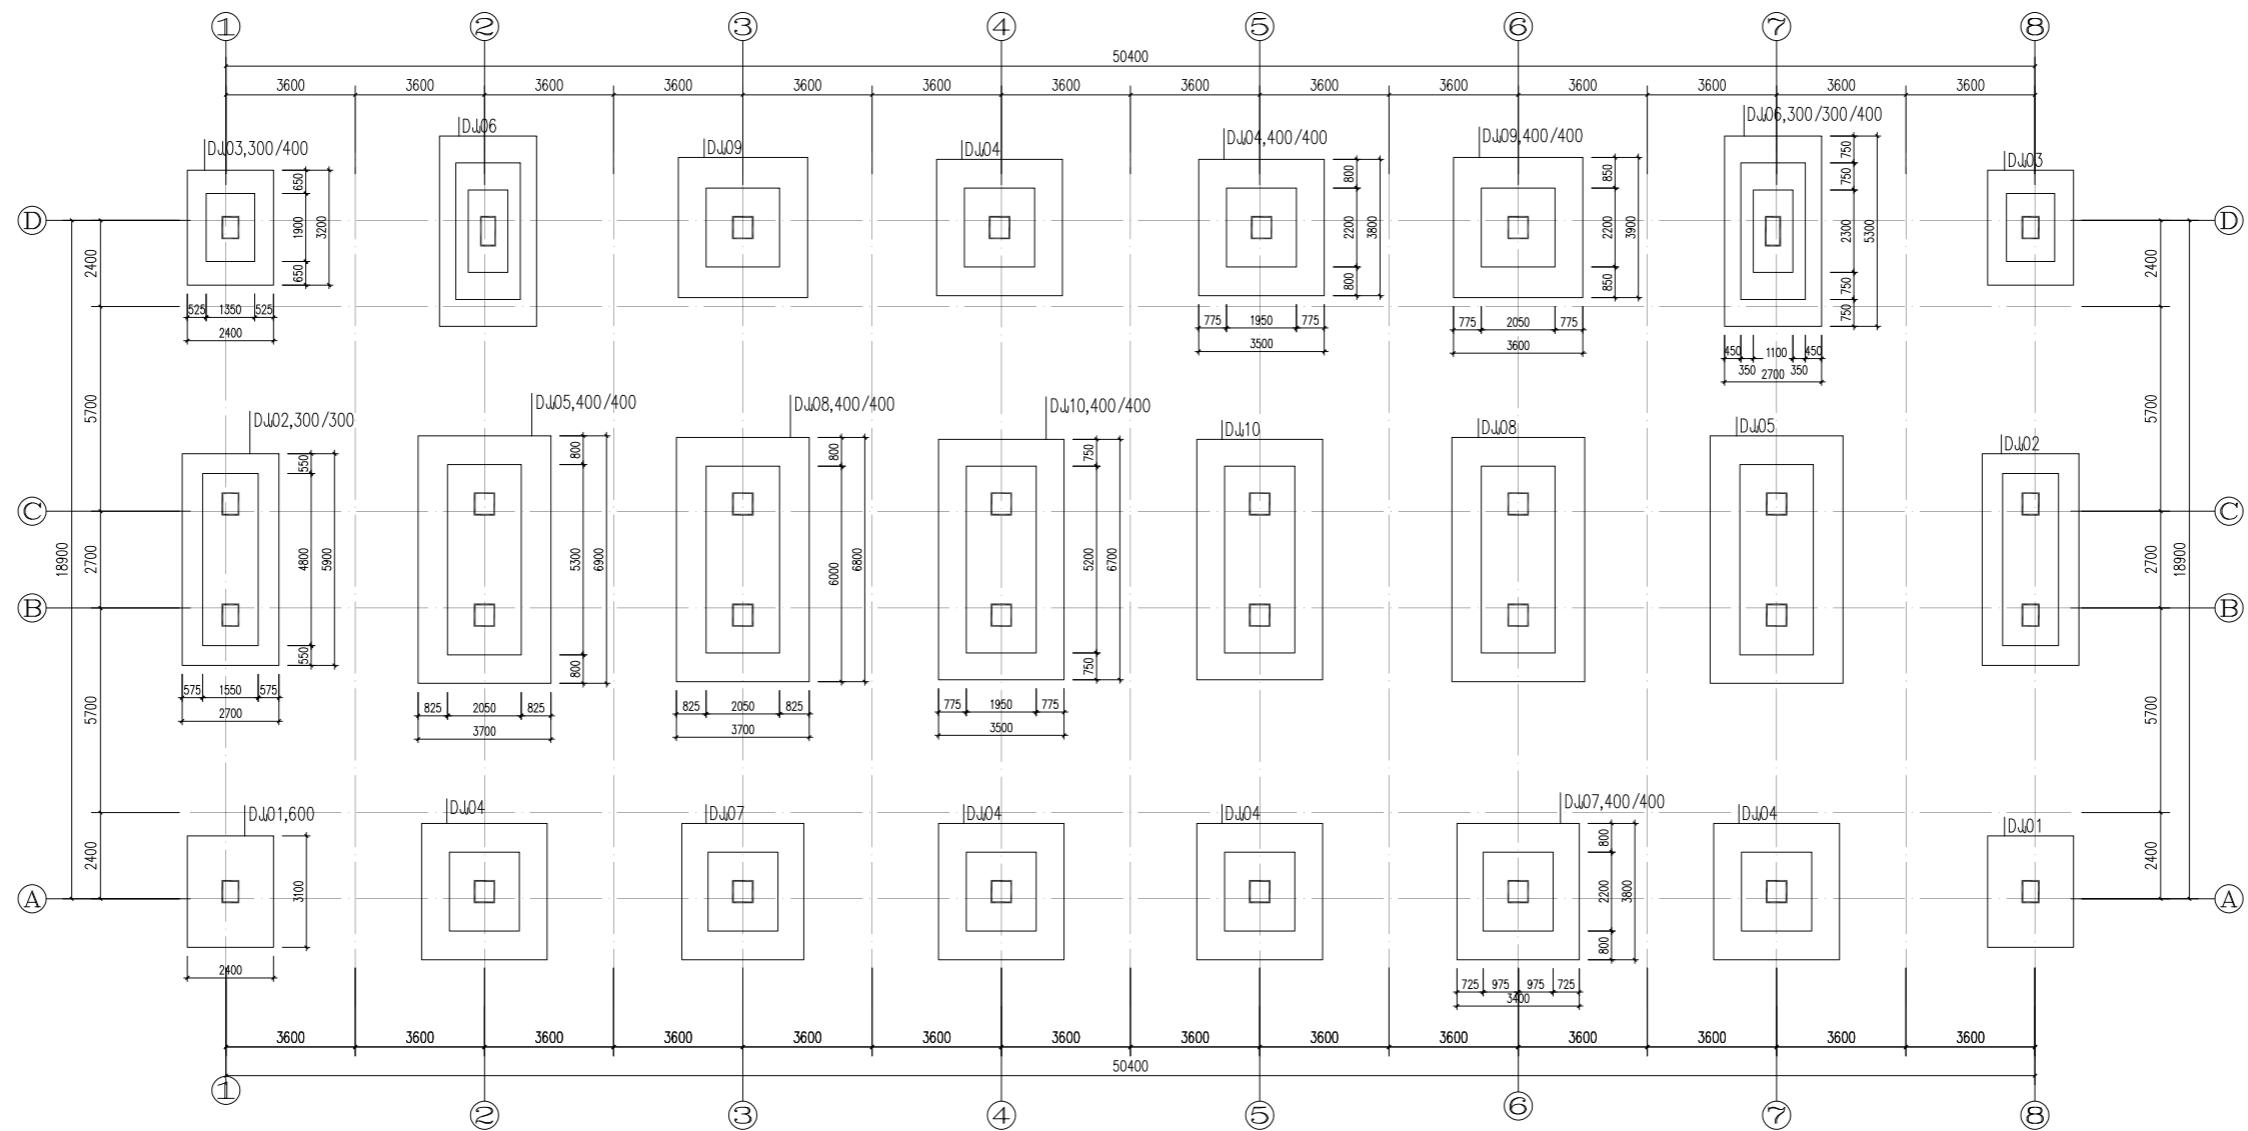


基础平面布置图

说明:

- 地基基础设计等级为丙级。
- 混凝土强度等级C30；钢筋HPB300级(Φ), HRB400级(Φ)。
- 根据地勘报告, 基础采用柱下条形基础, 以第4层全风化板岩为持力层, 地基承载力特征值为220KPa。
- ±0.000标高相当于绝对标高总图, 未标注的基础底标高均为-3.000m。
- 基础底、一层梁底均设置100厚C15素混凝土垫层, 每边宽出100

湖南省金天石建筑设计有限公司		建设单位	湖南民族职业学院	
		项目名称	湖南民族职业学院中西部托幼结合师资培训中心大楼-B栋	
院 长	刘 彬	项 目 负 责 人	谢高平	设 计 号
审 定	刘 彬	设计	谢高平	2021JTS-1-0823
注册师	贺胜才	校 核	贺胜才	图 别 结 施
审 核	贺胜才	施工图审查编号	GC-01	图 号
				日 期 2021.12

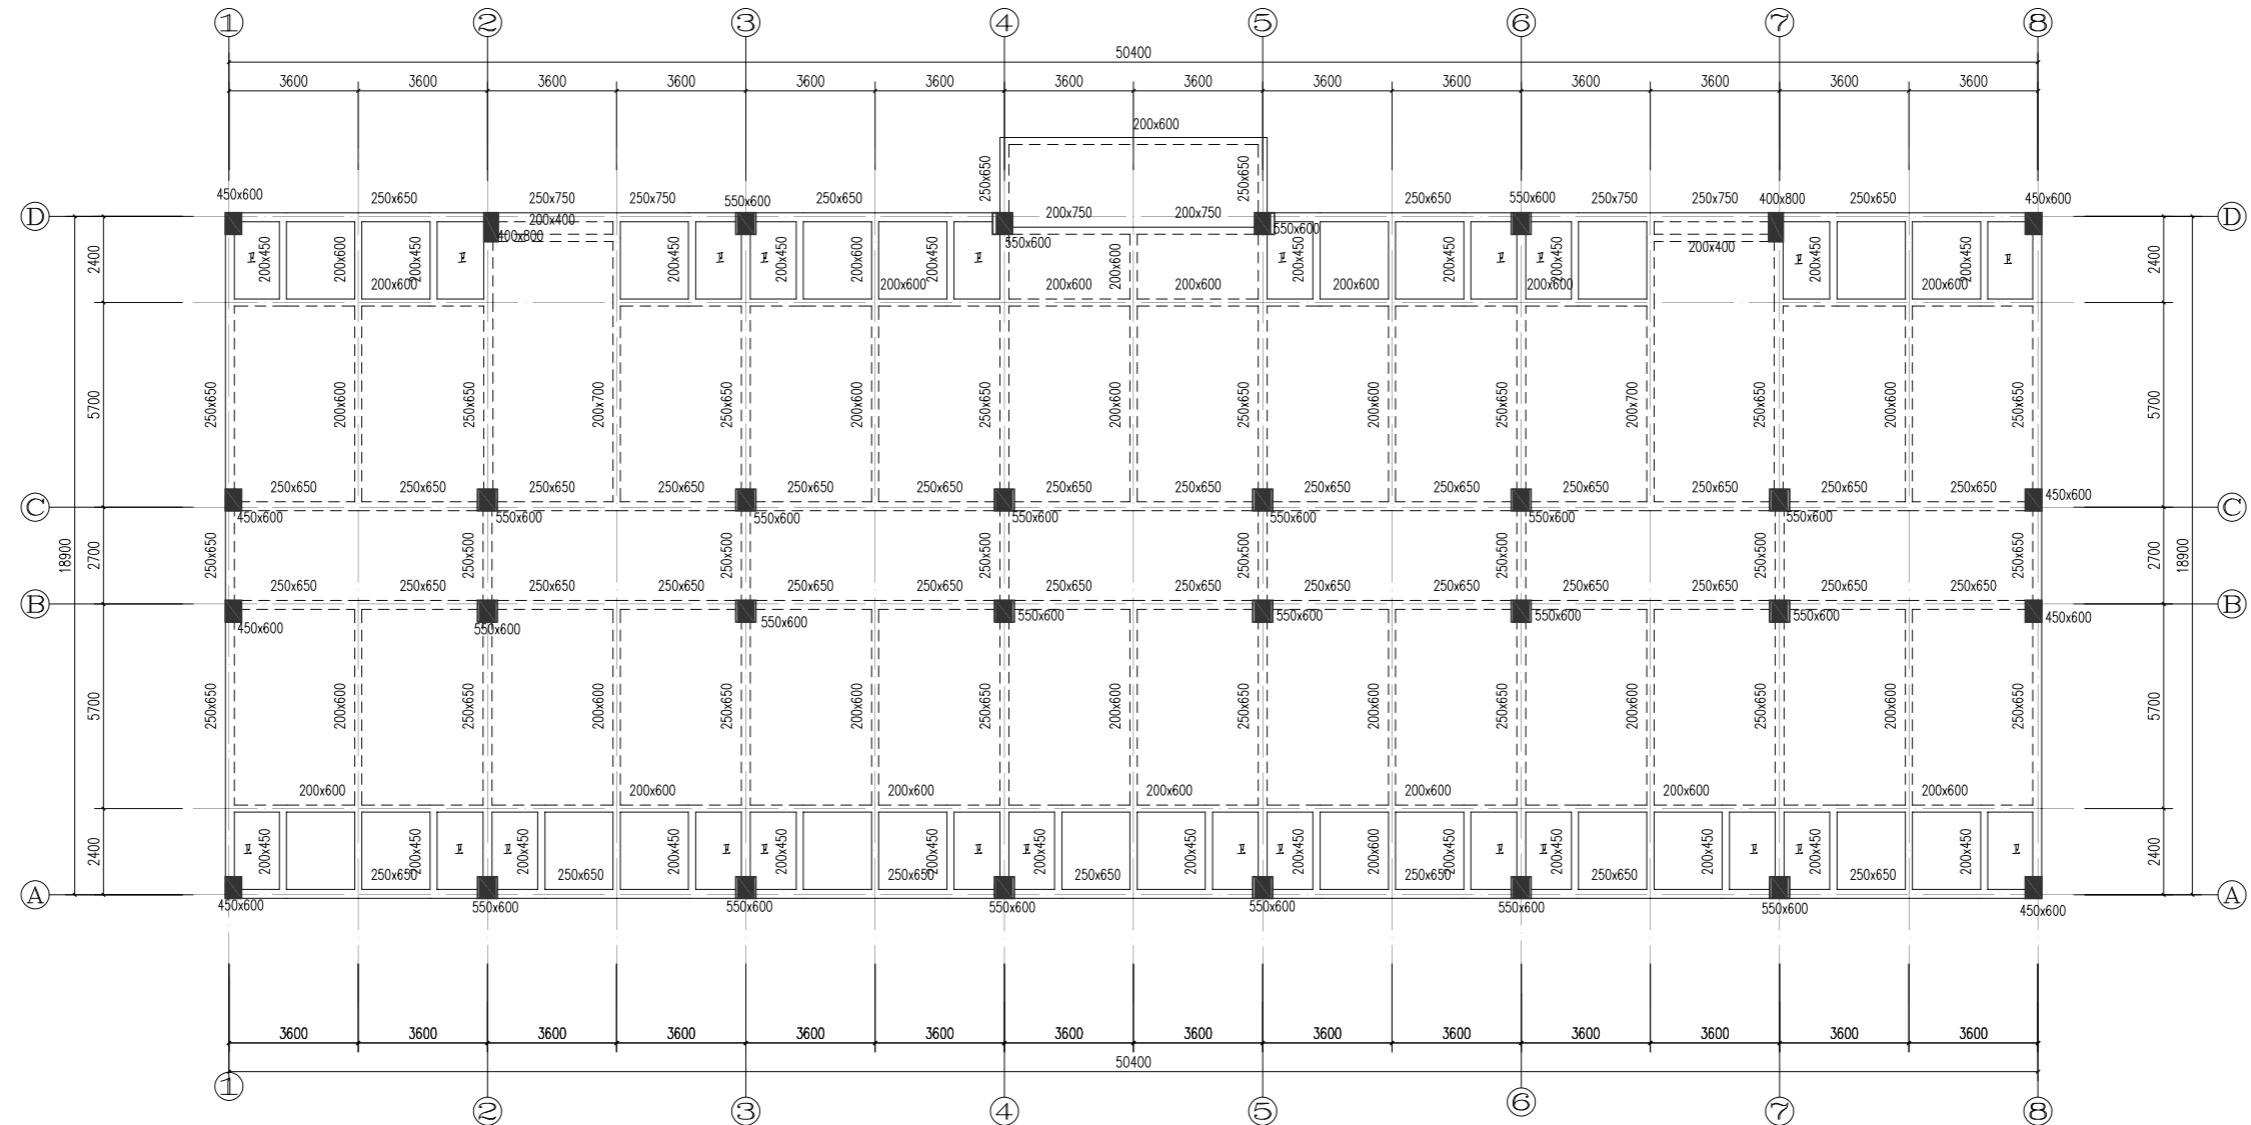

楼梯屋面	II I VII X		
屋面	18.850	III X X X	C30
VI	I V VII X X	III I V X	[III X]
5	12.550	III I V X	C30
IV	IX IV X X	III I V X	[III X]
3	6.250	3150	C30
2	3.100	3150	C30
1	-0.050	3150	C30
层号	标高(m)	层高(m)	砼标号

楼层结构标高, 层高, 梁板砼等级

柱砼

一层结构布置图


说明:

1. 楼板均为100mm现浇板。
2. 钢筋HPB300级(Φ), HRB400级(Φ)。
3. 卫生间降板400mm, 阳台降板50mm

湖南省金天石建筑设计有限公司		建设单位	湖南民族职业学院	
甲级★证书编号: A143005200		项目名称	湖南民族职业学院中西部托幼结合师资培训中心大楼-B栋	
院 长	刘 彬	项 目 负 责 人	谢高平	设计
审 定	刘 彬	设 计		
注册师	贺胜才	校 核		
审 核	贺胜才	施工图审查编号		

一层结构布置图

设计号 2021JTS-1-0823
图别 结施
图号 GC-02
日期 2021.12

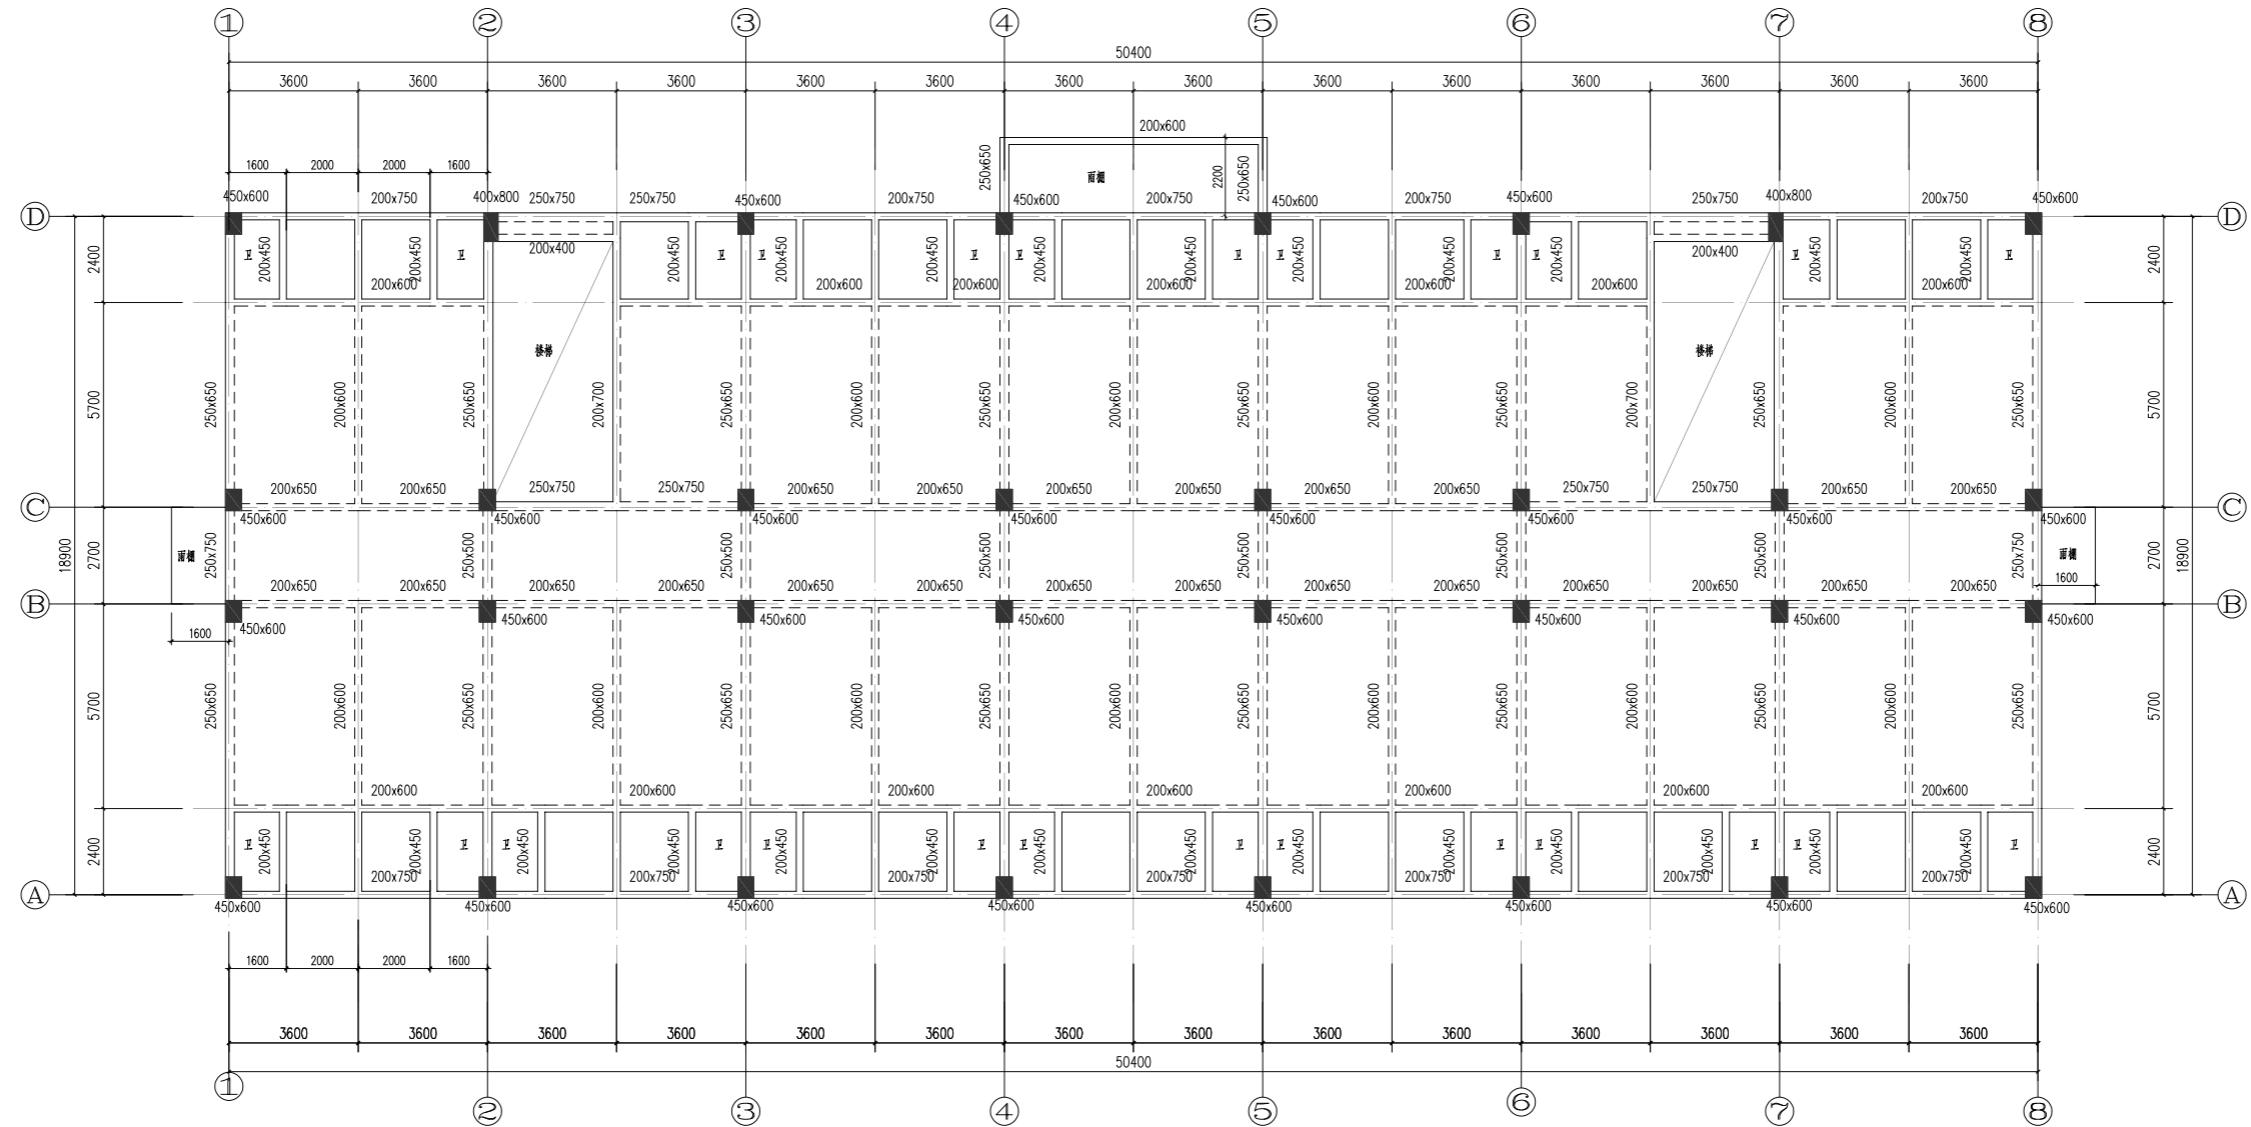

层号	标高(米)	层高(米)	砼标号
1	-0.050	3150	C30
2	3.100	3150	C30
3	6.250	3150	C30
IV	9.450	3150	C30
V	12.550	3150	C30
VI	15.750	3150	C30
VII	18.850	3150	C30
楼梯屋面	II III VII X		

C30

二层结构布置图

说明:

1. 楼板局部为叠合楼板, 板厚130, 布置详见装配式图, 卫生间现浇板厚均为100mm.
2. 钢筋HPB300级(Φ), HRB400级(Φ).
3. 卫生间降板400mm, 阳台降板50mm

楼层结构标高, 层高, 梁板砼等级

柱砼

湖南省金天石建筑设计有限公司		建设单位	湖南民族职业学院	
甲级★证书编号: A143005200		项目名称	湖南民族职业学院中西部托幼结合师资培训中心大楼-B栋	
院 长	刘彬	项 目 负 责 人	谢高平	设计
审 定	刘彬	设 计		
注册师	贺胜才	校 核		
审 核	贺胜才	施工图审查编号		

二层结构布置图

图名

设计号 2021JTS-1-0823

图别


结 施

图 号

GC-03

日 期

2021.12

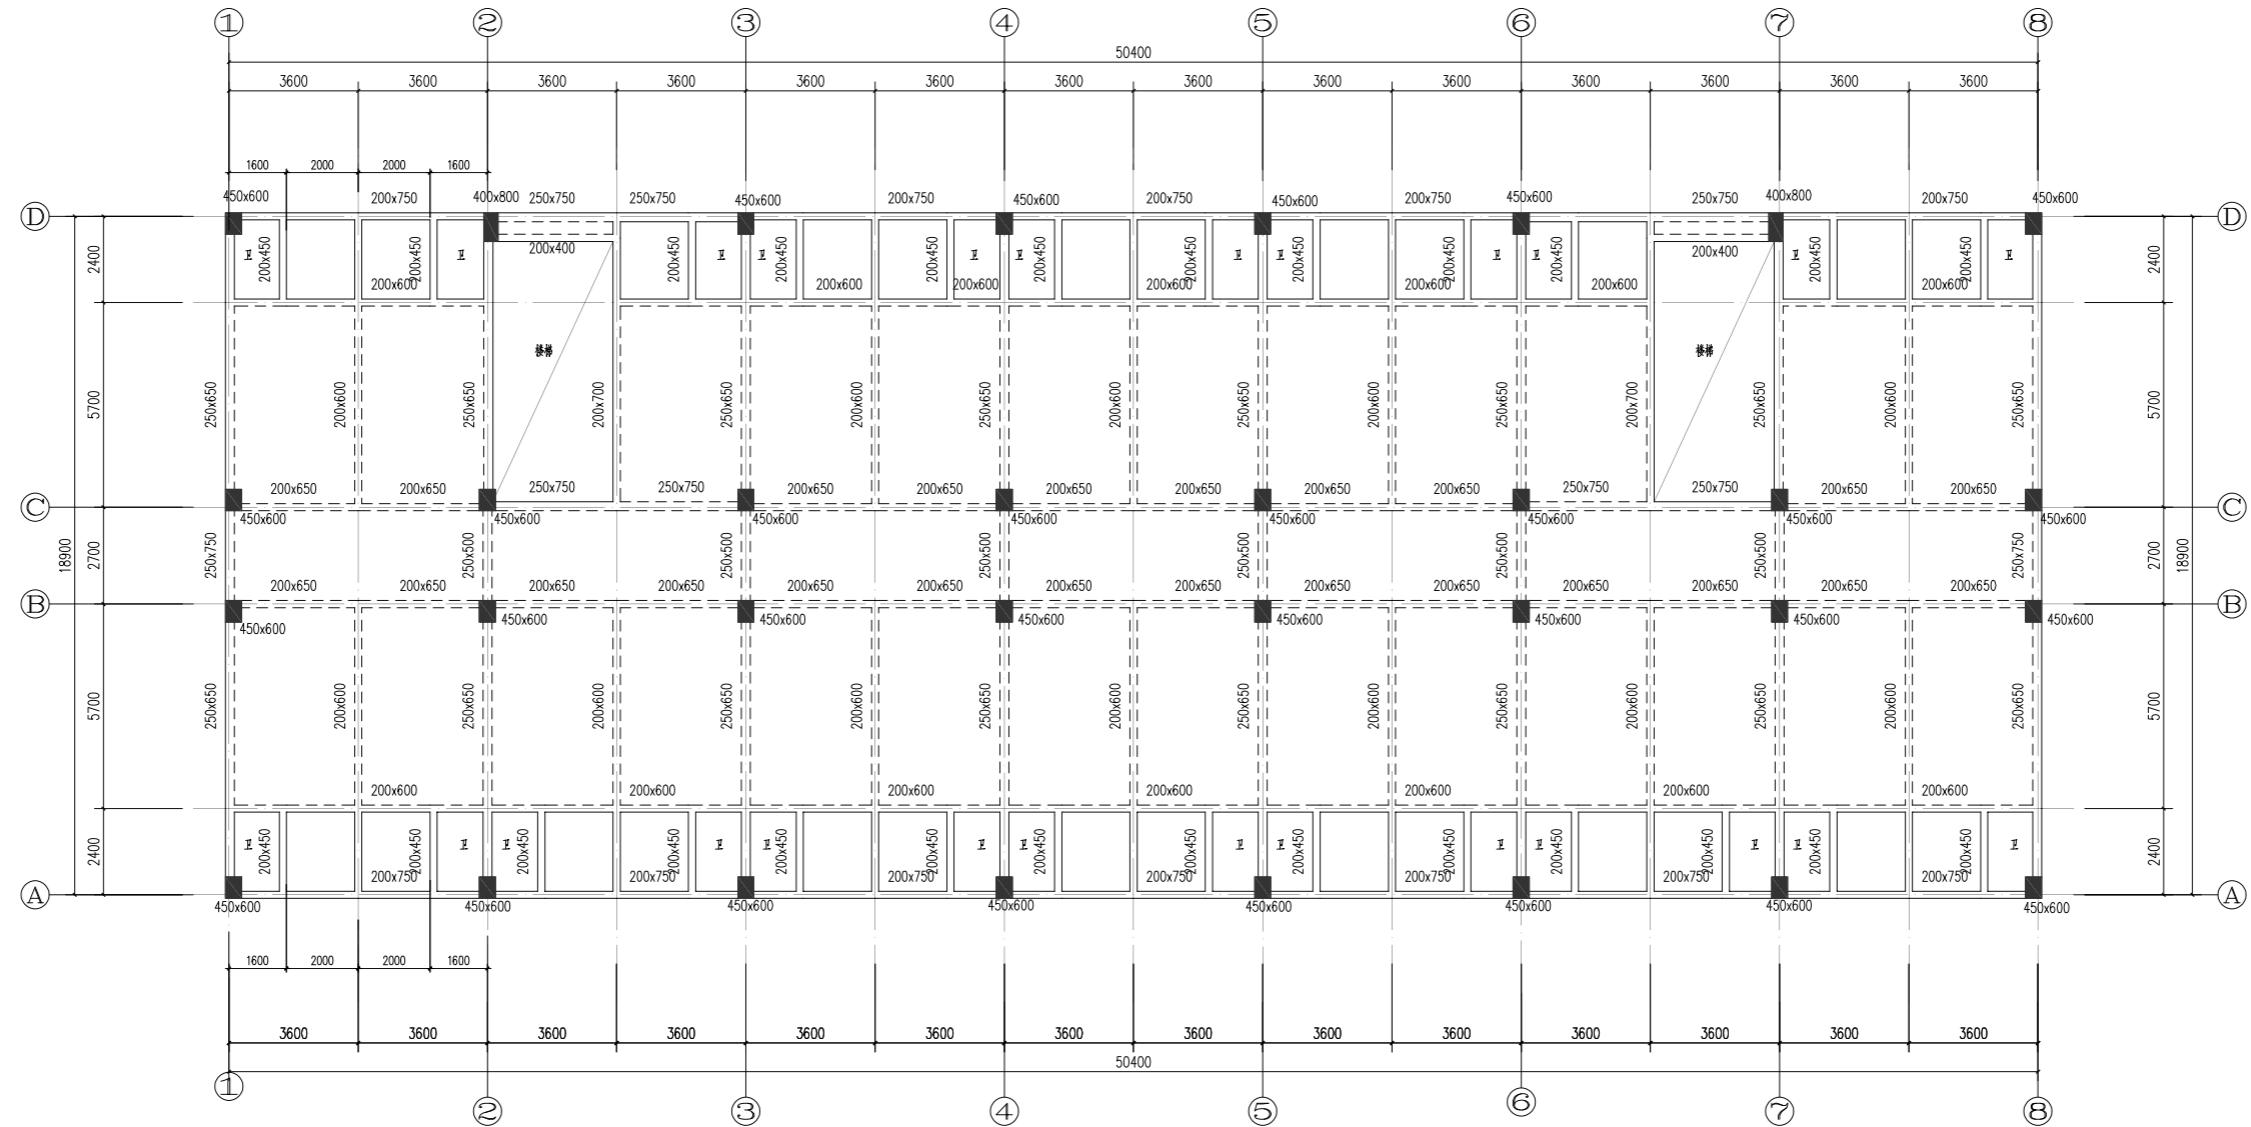

层号	标高(m)	层高(m)	砼标号
1	-0.050	3150	C30
2	3.100	3150	C30
3	6.250	3150	C30
4	9.400	3150	C30
5	12.550	3150	C30
6	15.700	3150	C30
7	18.850	3150	C30
屋面	18.850	3150	C30

楼层结构标高, 层高, 梁板砼等级

柱砼

三~六层结构布置图


说明:

1. 楼板局部为叠合楼板, 板厚130, 布置详见装配式图, 卫生间现浇板厚均为100mm.
2. 钢筋HPB300级(Φ), HRB400级(Φ).
3. 卫生间降板400mm, 阳台降板50mm

湖南省金天石建筑设计有限公司		建设单位	湖南民族职业学院	
甲级★证书编号: A143005200		项目名称	湖南民族职业学院中西部托幼结合师资培训中心大楼-B栋	
院 长	刘彬	项 目 负 责 人	谢高平	设 计
审 定	刘彬	设计	谢高平	
注册师	贺胜才	校 核	贺胜才	
审 核	贺胜才	施工图审查编号	贺胜才	

三~六层结构布置图

设计号 2021JTS-1-0823
图别 结施
图号 GC-04
日期 2021.12

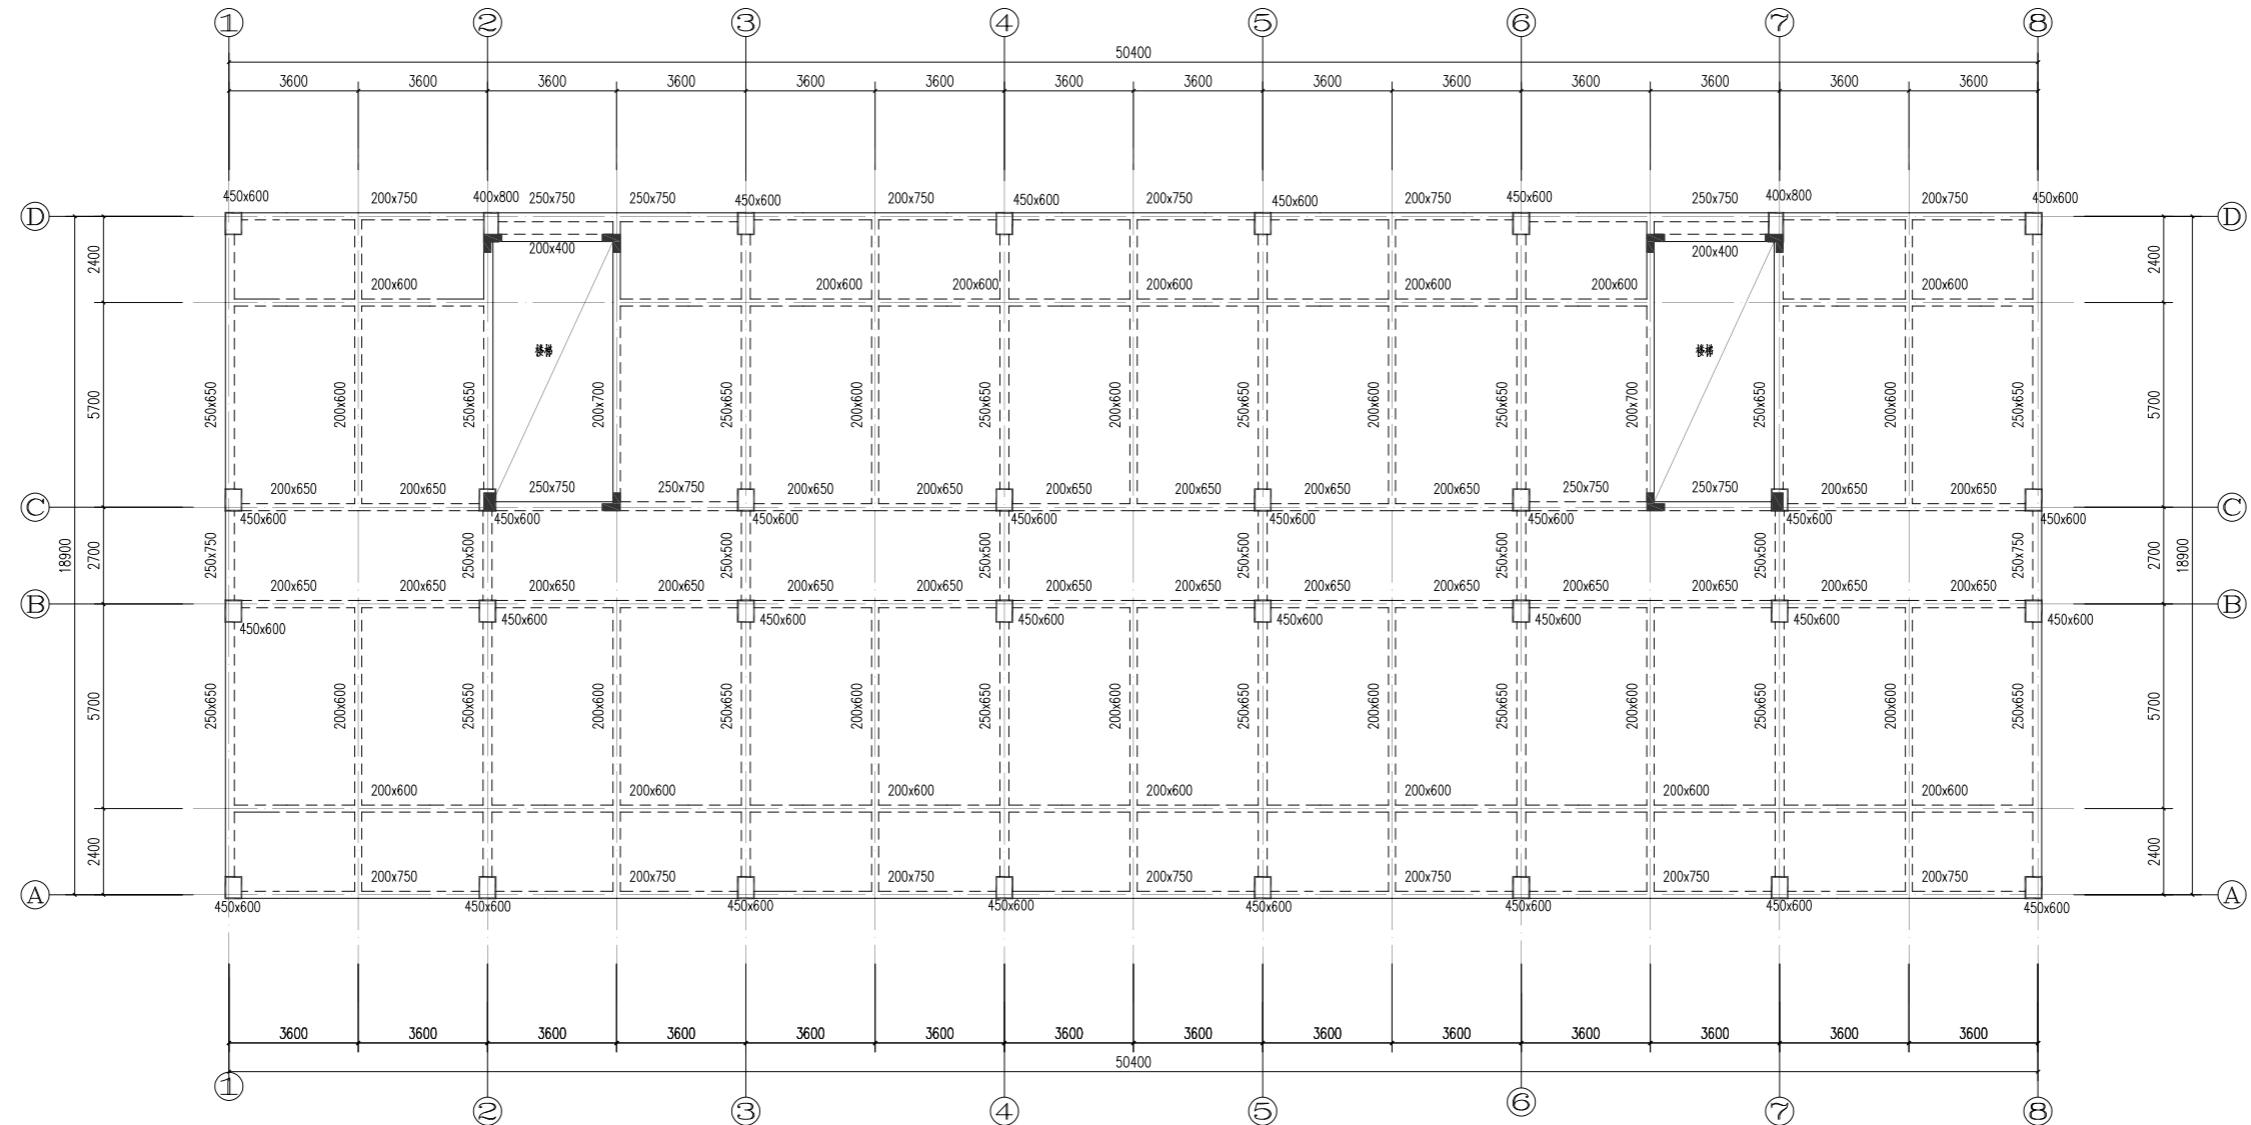


楼梯屋面	II I VIII X	
屋面	18.850	III XXX C30
VI	I V VII X	III I VX C30
5	12.550	III I VX C30
IV	IX IV XX	III I VX C30
3	6.250	3150 C30
2	3.100	3150 C30
1	-0.050	3150 C30
层号	标高(m)	层高(m)
		砼标号

楼层结构标高, 层高, 梁板砼等级

柱砼

屋面层结构布置图

- 说明:
1. 楼板局部为叠合楼板, 板厚150, 布置详见装配式图, 卫生间现浇板厚均为100mm.
 2. 钢筋HPB300级(Φ), HRB400级(Φ).

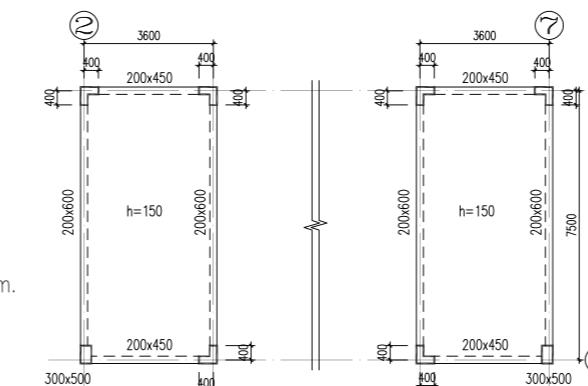


楼梯顶结构布置图

湖南省金天石建筑设计有限公司		建设单位	湖南民族职业学院	
甲级★证书编号: A143005200		项目名称	湖南民族职业学院中西部托幼结合师资培训中心大楼-B栋	
院 长	刘彬	项 目 负 责 人	谢高平	设 计
审 定	刘彬	设计	谢高平	
注册师	黄胜才	校 核	黄胜才	
审 核	黄胜才	施工图审查编号	黄胜才	

屋面层结构布置图
楼梯顶结构布置图

设计号 2021JTS-1-0823
图 别 结 施
图 号 GC-05
日 期 2021.12

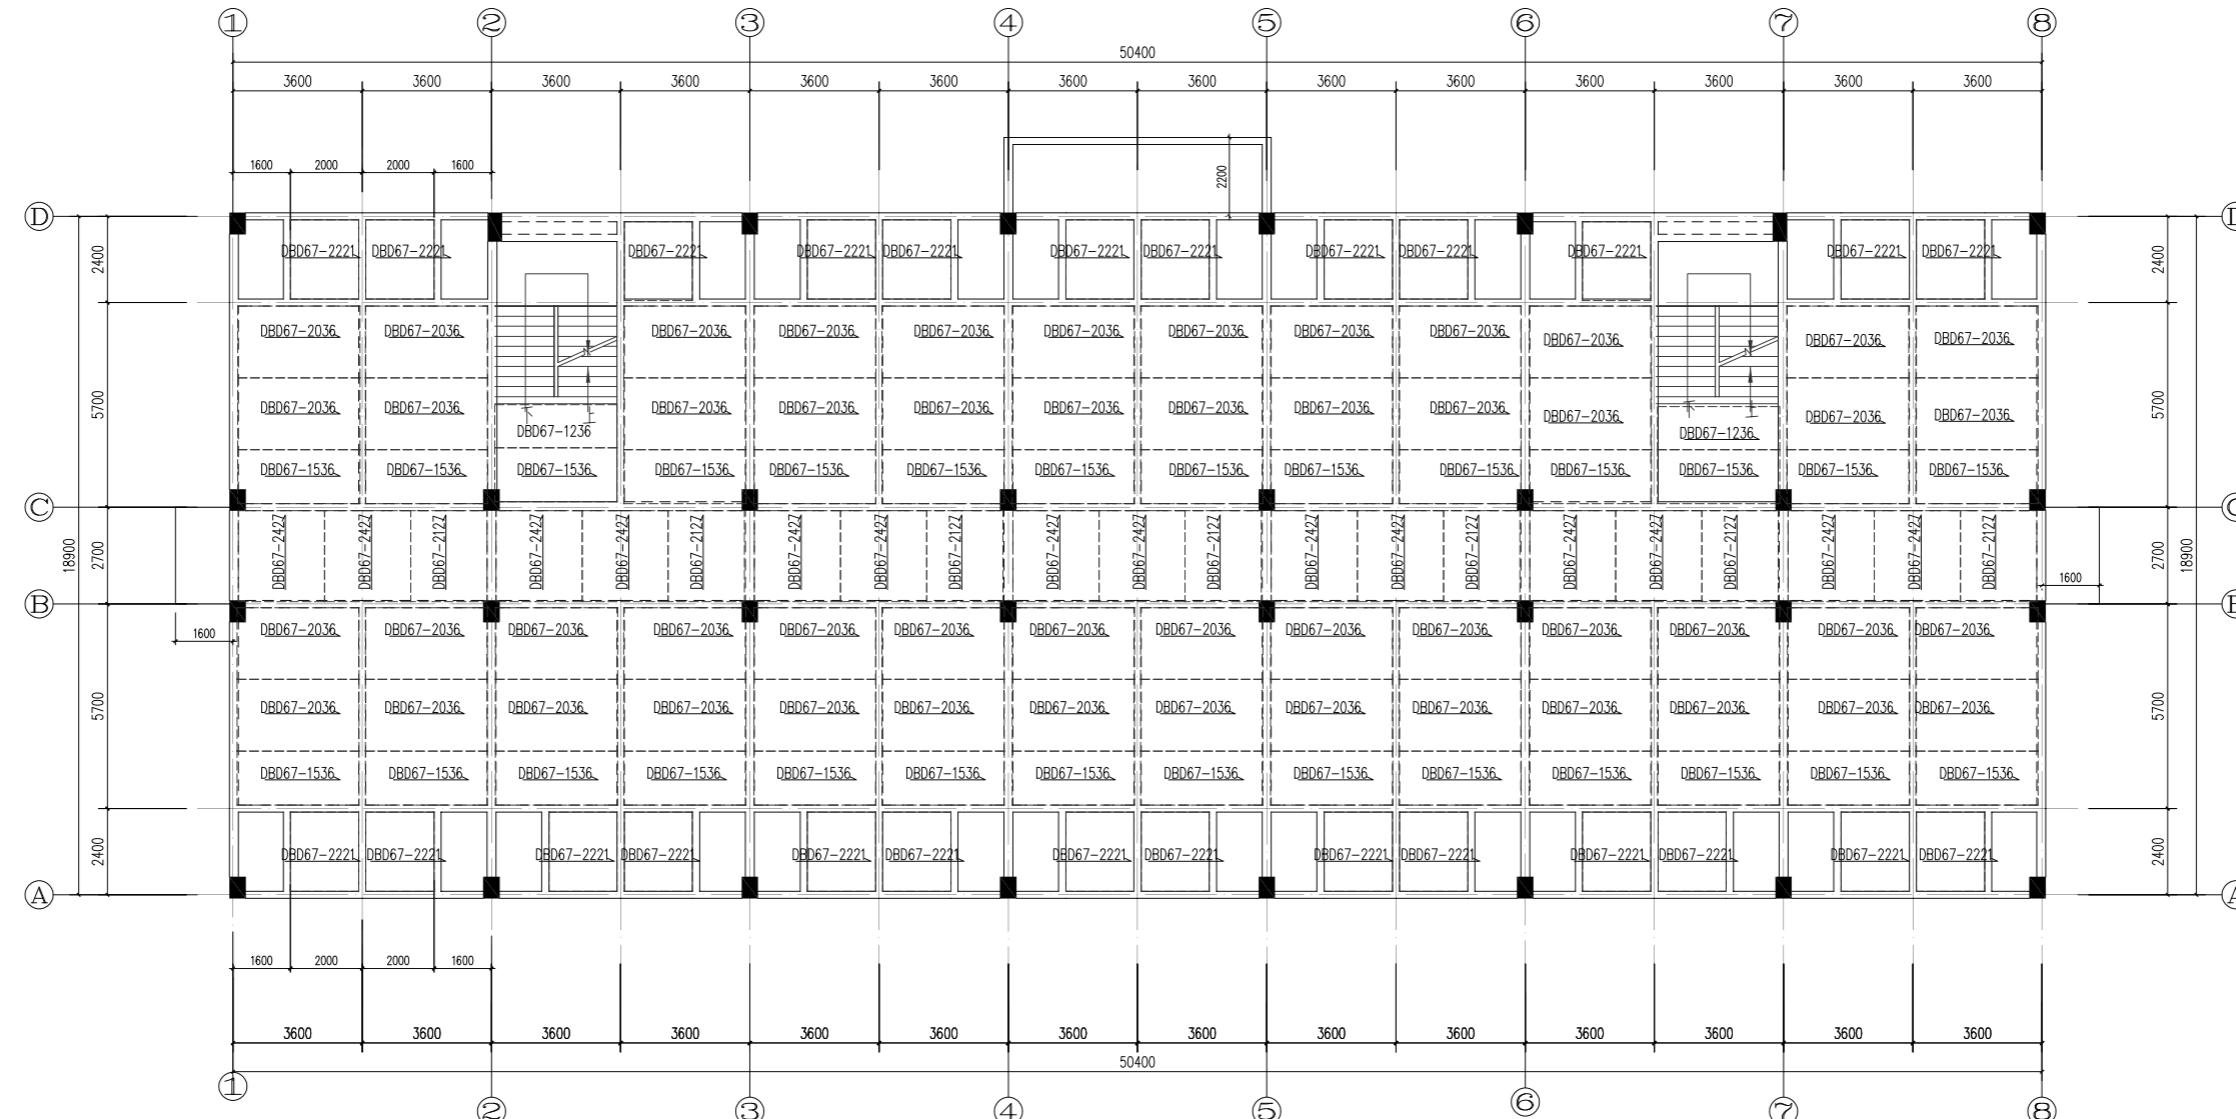

楼梯屋面	II I VII X	
屋面	18.850	III X X X
VI	I V VII X X	III I V X
5	12.550	III I V X
IV	IX IV X X	III I V X
3	6.250	3150
2	3.100	3150
1	-0.050	3150
层号	标高(m)	层高(m)
		C30

C30

III V

二层叠合板布置图

说明:

1. 叠合楼板混凝土等级均为C30。
2. 图中未注明的叠合楼板厚为130mm，其中预制板厚60mm，现浇层厚70mm。
3. 预制板编号说明，DBD为单向板。
4. 本图与相应层的楼板配筋施工图配合使用，现浇区域按照现浇施工图进行。
5. 除注明外，预制楼板（伸出钢筋边）伸入墙（梁）内10mm。
6. 图中 → 为荷载传递方向。

楼层结构标高, 层高, 梁板砼等级

柱砼

湖南省金天石建筑设计有限公司		建设单位	湖南民族职业学院	
甲级★证书编号: A143005200		项目名称	湖南民族职业学院中西部托幼结合师资培训中心大楼-B栋	
院 长	刘 彬	项 目 负 责 人	谢高平	设 计
审 定	刘 彬	设计		
注册师	贺胜才	校 核		
审 核	贺胜才	施 工 图 审 查 编 号		


二层叠合板布置图

设计号 2021JTS-1-0823

图 别 结 施

图 号 GC-06

日 期 2021.12

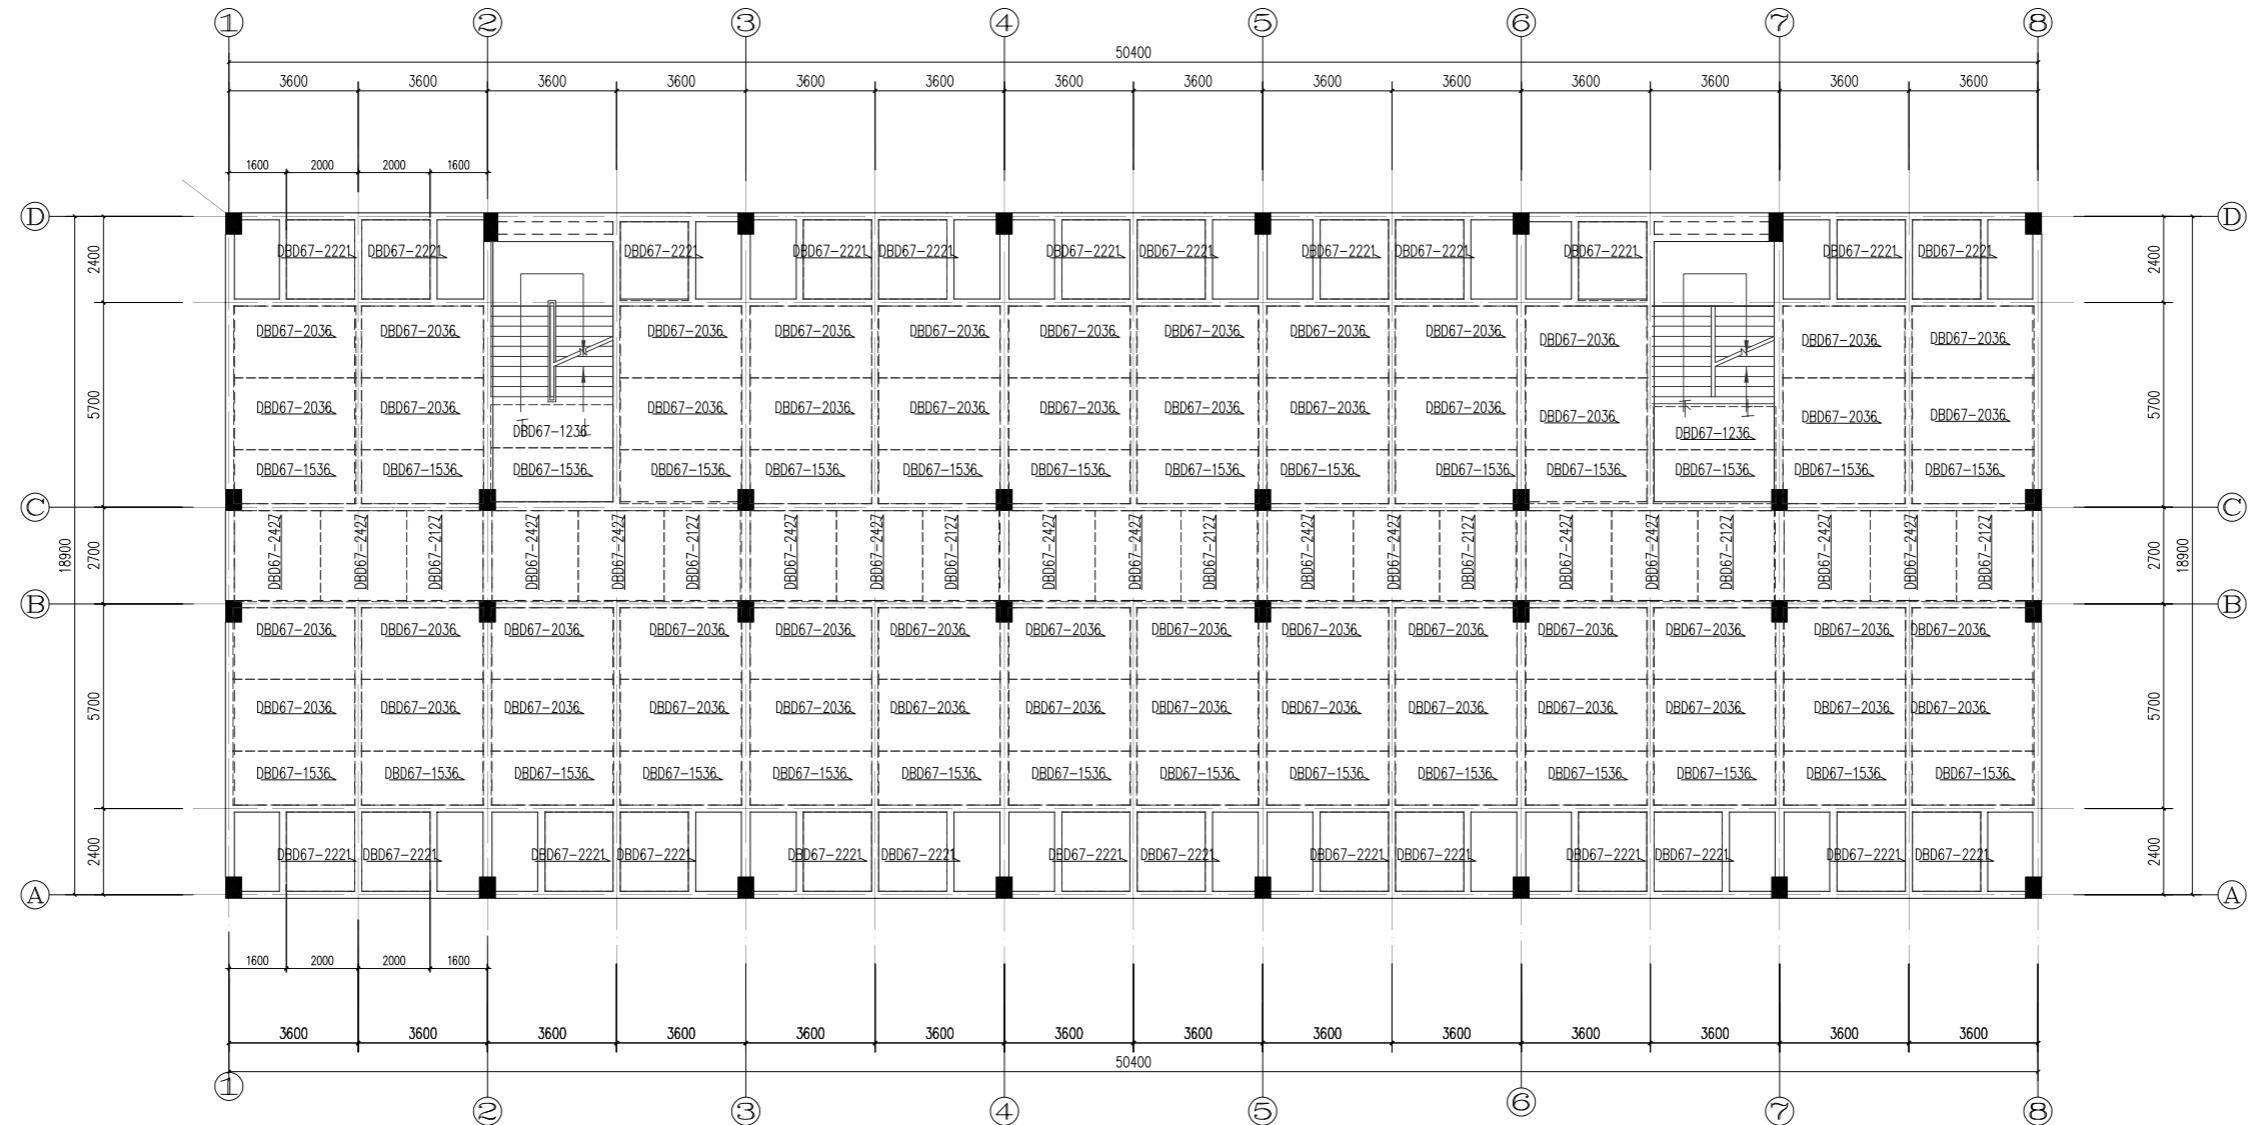

楼梯屋面	II I VII X	
屋面	18.850	III X X X
VI	I V VII X X	III I V X
5	12.550	III I V X
IV	IX IV X X	III I V X
3	6.250	3150
2	3.100	3150
1	-0.050	3150
层号	标高(m)	层高(m)
		C30

C30

III V

三~六层叠合板布置图

说明:

1. 叠合楼板混凝土等级均为C30。
2. 图中未注明的叠合楼板厚为30mm，其中预制板厚60mm，现浇层厚70mm。
3. 预制板编号说明，DBD为单向板。
4. 本图与相应层的楼板配筋施工图配合使用，现浇区域按照现浇施工图进行。
5. 除注明外，预制楼板（伸出钢筋边）伸入墙（梁）内10mm。
6. 图中 → 为荷载传递方向。

楼层结构标高, 层高, 梁板砼等级

柱砼

湖南省金天石建筑设计有限公司		建设单位	湖南民族职业学院	
甲级★证书编号: A143005200		项目名称	湖南民族职业学院中西部托幼结合师资培训中心大楼-B栋	
院 长	刘彬	项 目 负 责 人	谢高平	设 计 图 名
审 定	刘彬	设计	谢高平	
注册师	贺胜才	校 核	贺胜才	
审 核	贺胜才	施 工 图 审 查 编 号		


三~六层叠合板布置图

设计号 2021JTS-1-0823

图 别 结 施

图 号 GC-07

日 期 2021.12

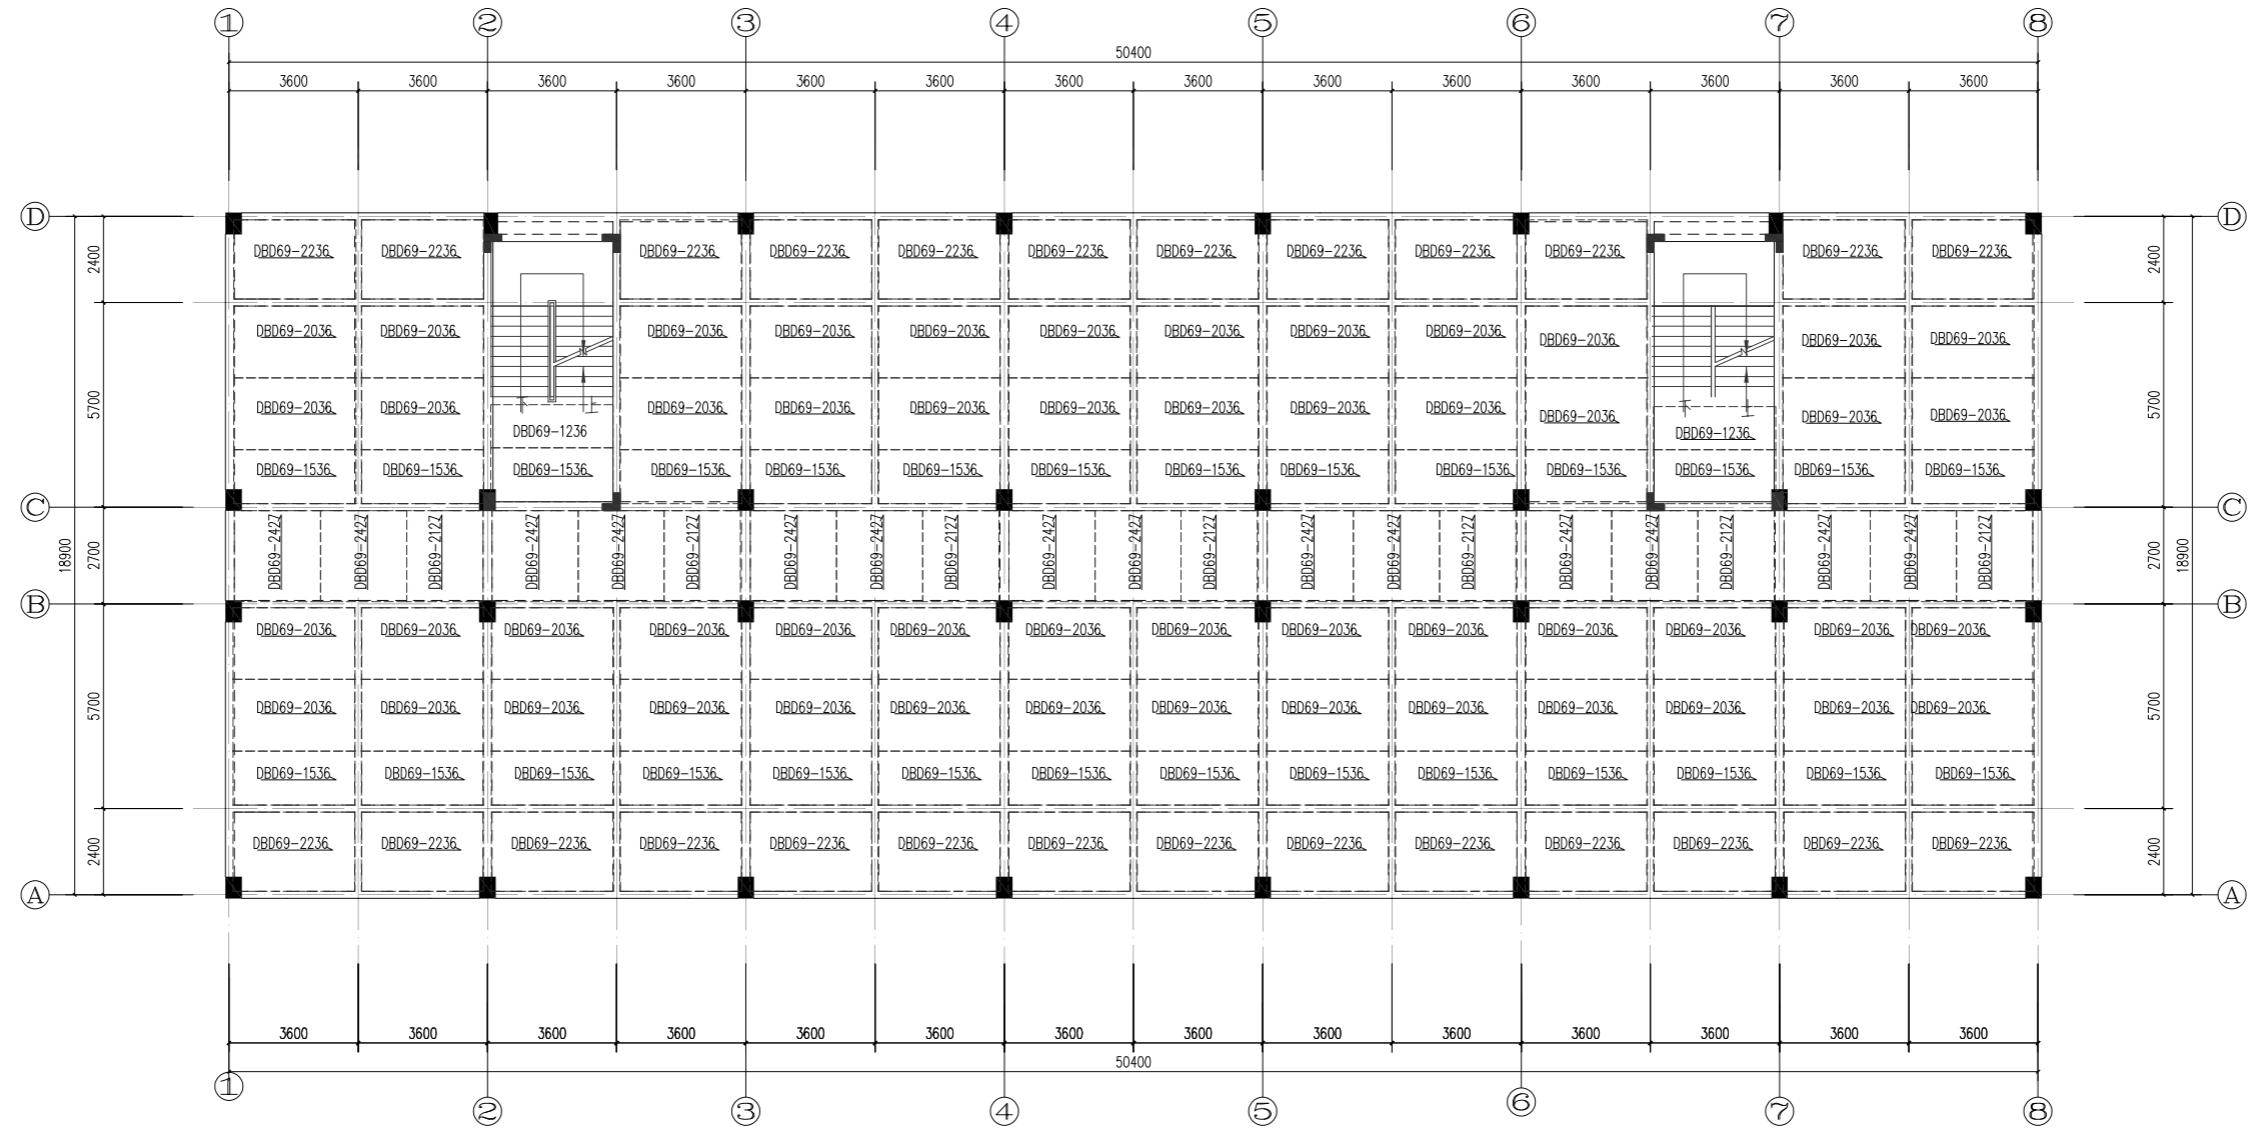


楼梯屋面	II I VIII X		
屋面	18.850	III XXX	C30
VII	I V VII X	III I V X	C III X
5	12.550	III I V X	C30
IV	IX IV XX	III I V X	C III X
3	6.250	3150	C30
2	3.100	3150	C30
1	-0.050	3150	C30
层号	标高(m)	层高(m)	砼标号

屋面层叠合板布置


说明:

1. 叠合楼板混凝土等级均为C30。
2. 图中未注明的叠合楼板板厚为150mm，其中预制板厚60mm，现浇层厚90mm。
3. 预制板编导说明，DBD为单向板。
4. 本图与相应层的楼板配筋施工图配合使用，现浇区域按照现浇施工图进行。
5. 除标注外，预制楼板（伸出钢筋边）伸入墙（梁）内10mm。
6. 图中 → 为荷载传递方向。

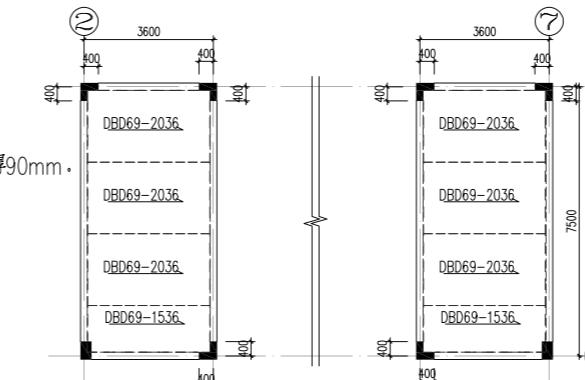

楼梯顶叠合板布置图

湖南省金天石建筑设计有限公司				建设单位	湖南民族职业学院		
				项目名称	湖南民族职业学院中西部幼结合师资培训中心大楼-B栋		
院长	刘彬	项目负责	谢高平	图名	屋面层叠合板布置图 楼梯顶叠合板布置图	设计号	2021JTS-1-082
审定	刘彬	设计				图别	结施
注册师	贺胜才	校核				图号	GC-08
审核	贺胜才	施工图审查编号				日期	2021.12

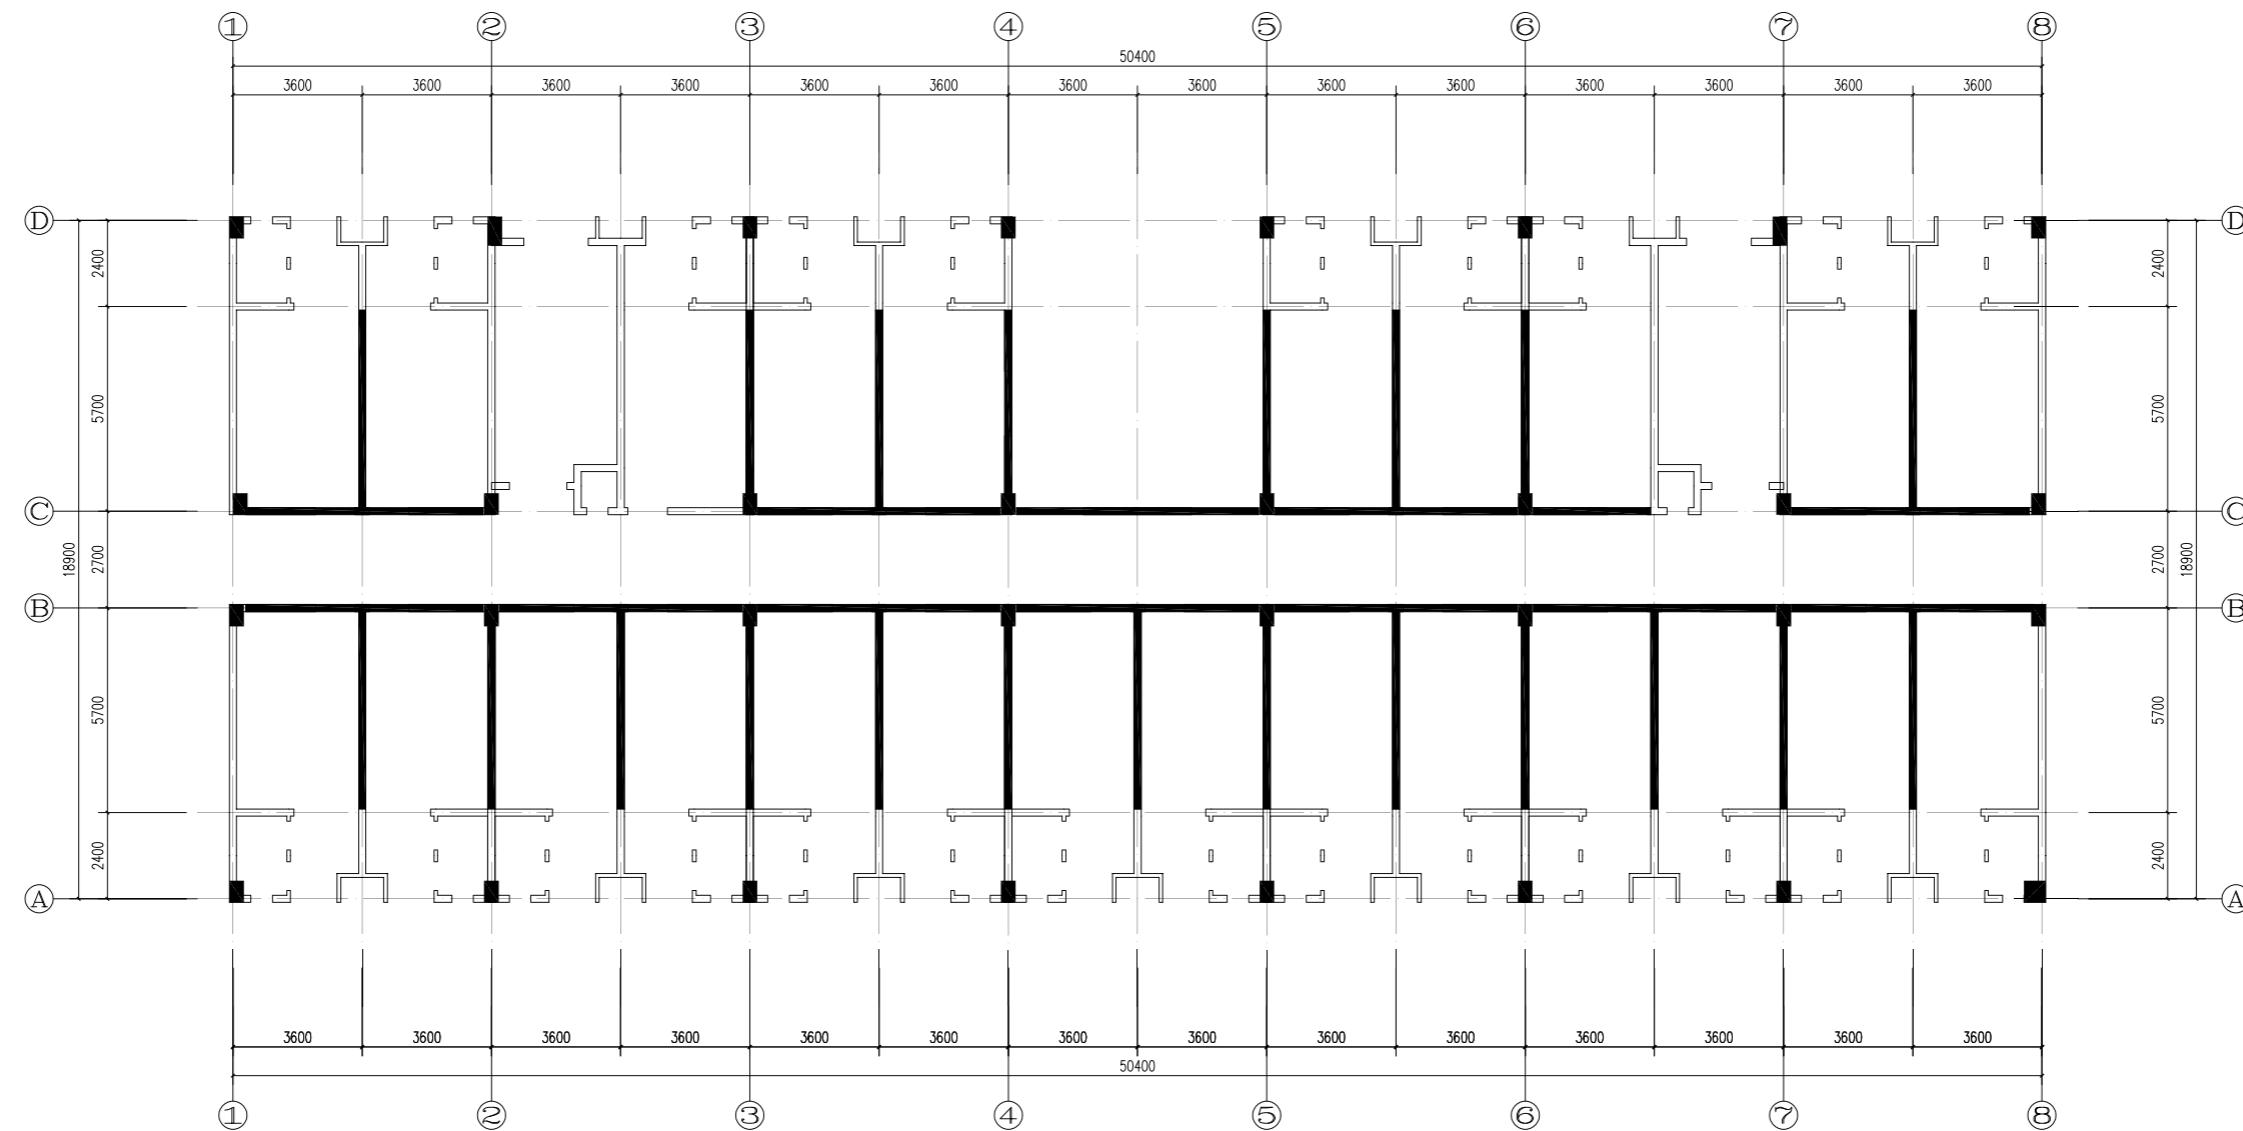

一层内墙布置图

1、说明：本层内墙表面积为 $77.4m^2$,ALC内墙表面积为 $39.2m^2$.

图例




砖砌



ALC内墙

湖南省金天石建筑设计有限公司		建设单位	湖南民族职业学院	
		项目名称	湖南民族职业学院中西部托幼结合师资培训中心大楼-B栋	
院 长	刘 彬	项 目 负 责 人	谢高平	设 计 号
审 定	刘 彬	设计	谢高平	2021JTS-1-0823
注册师	贺胜才	校 核		图 别 结 施
审 核	贺胜才	施工图审查编号		图 号 GC-09
				日 期 2021.12

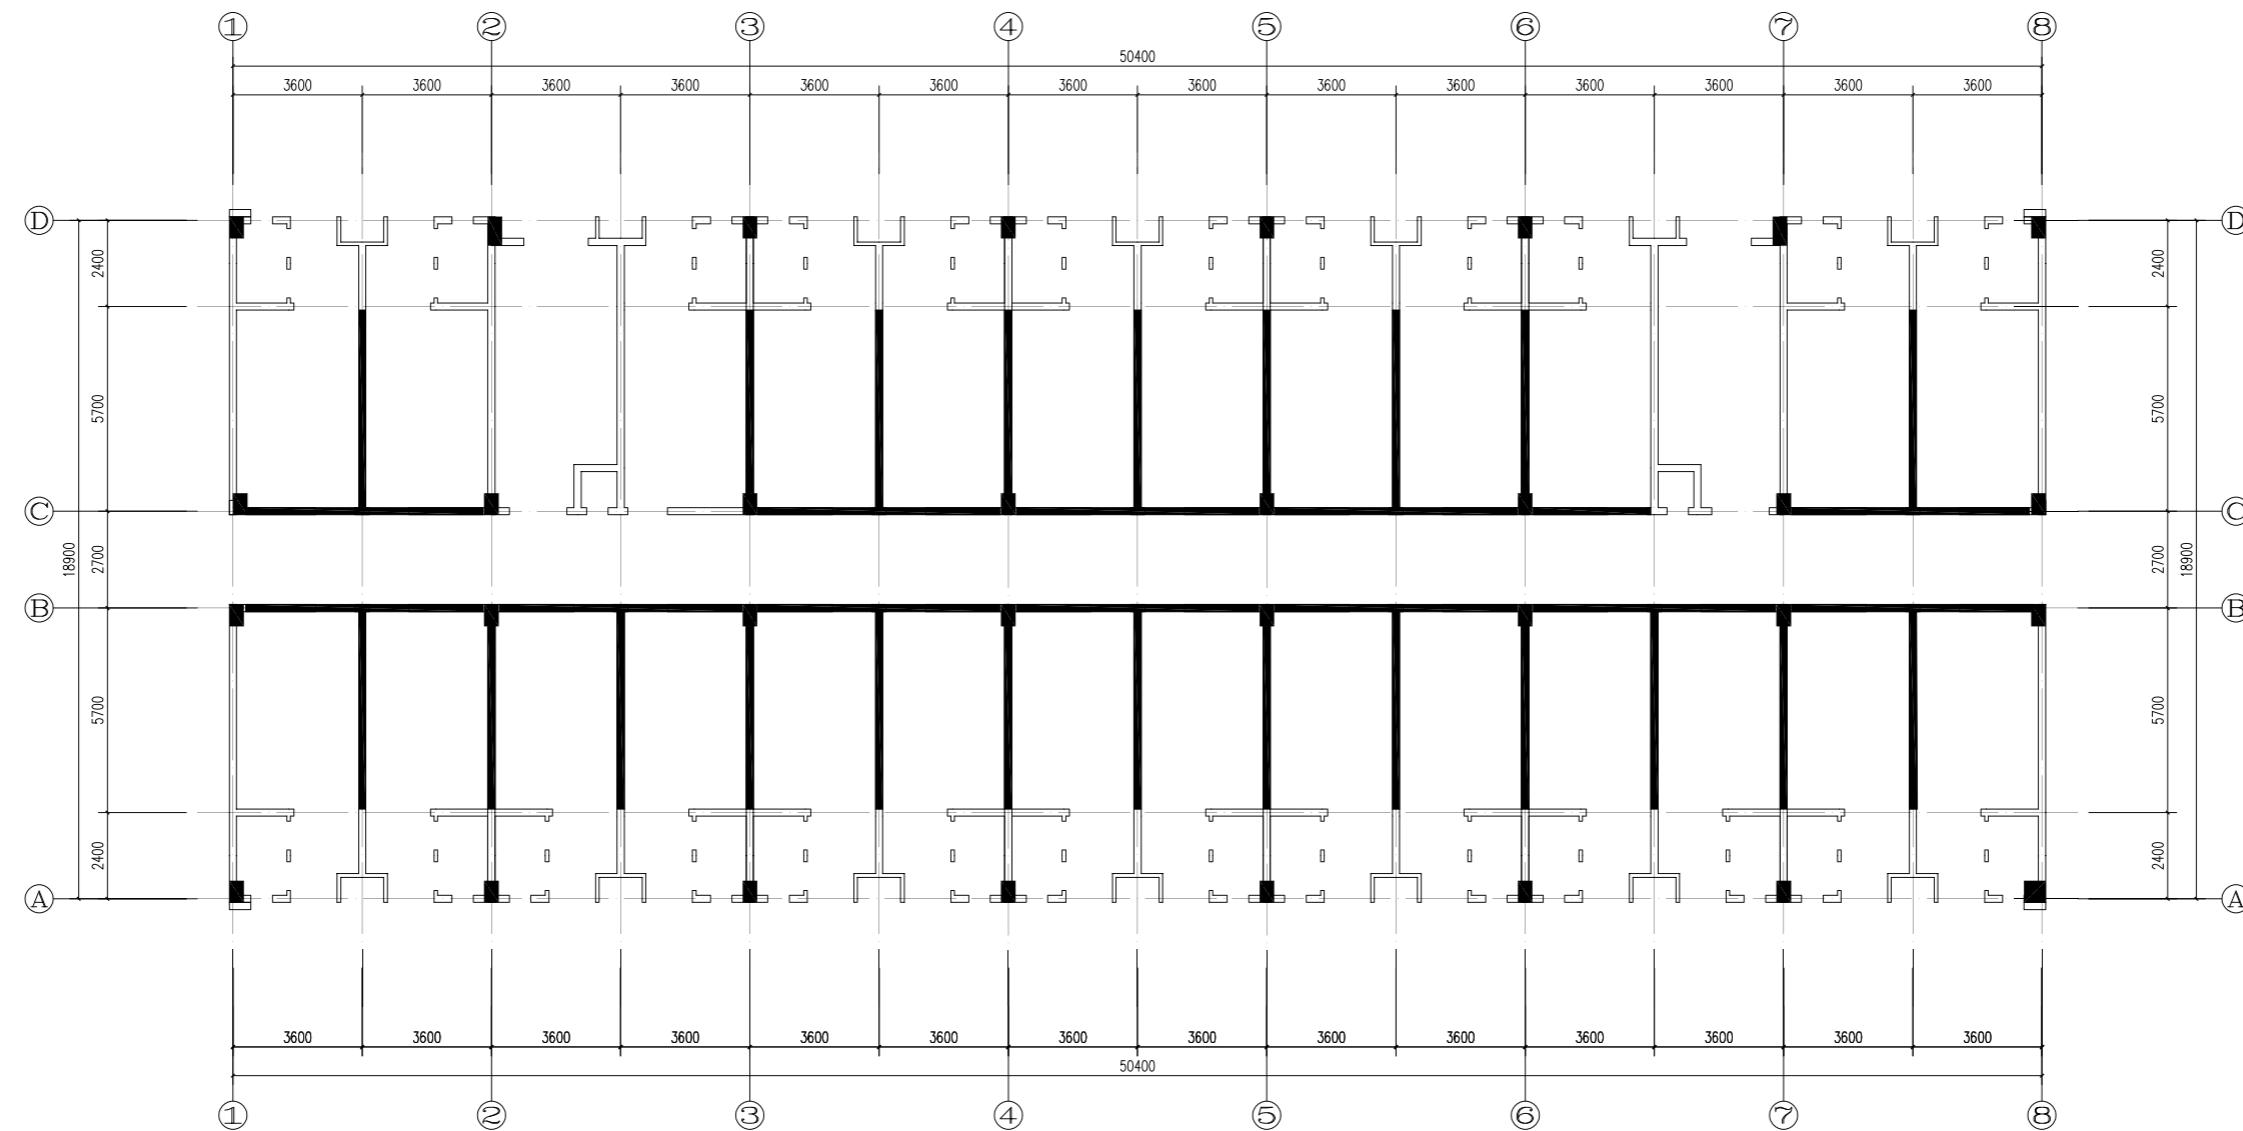

二~六层内墙布置图

1. 说明: 本层内墙表面积为 $80.52m^2$, ALC内墙表面积 $40.42m^2$.

图例



砖砌




ALC内墙


湖南省金天石建筑设计有限公司		建设单位	湖南民族职业学院	
		项目名称	湖南民族职业学院中西部托幼结合师资培训中心大楼-B栋	
院 长	刘 彬	项 目 负 责 人	谢高平	设 计 号
审 定	刘 彬	设计	谢高平	2021JTS-1-0823
注册师	贺胜才	校 核		图 别 结 施
审 核	贺胜才	施工图审查编号		图 号 GC-10
				日 期 2021.12

装配式混凝土结构设计总说明

1. 隔墙及楼梯大样

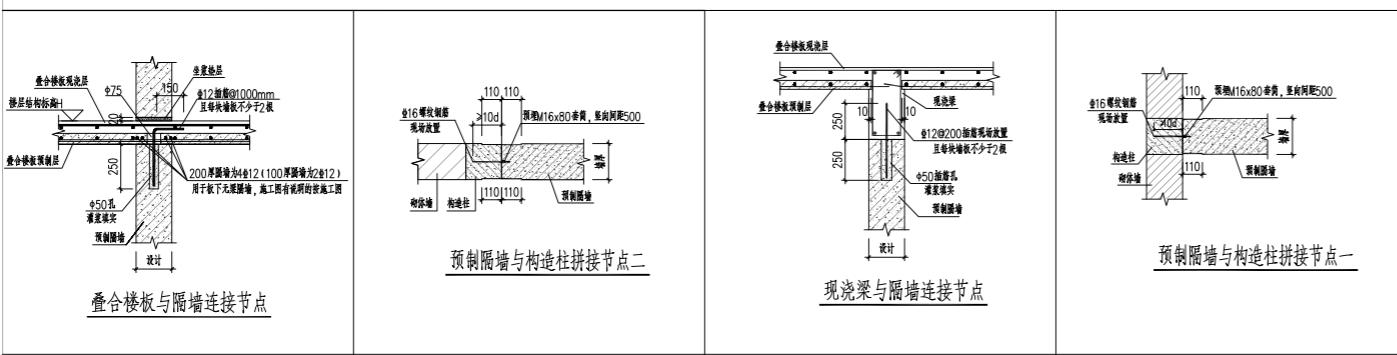

2. 叠合板大样

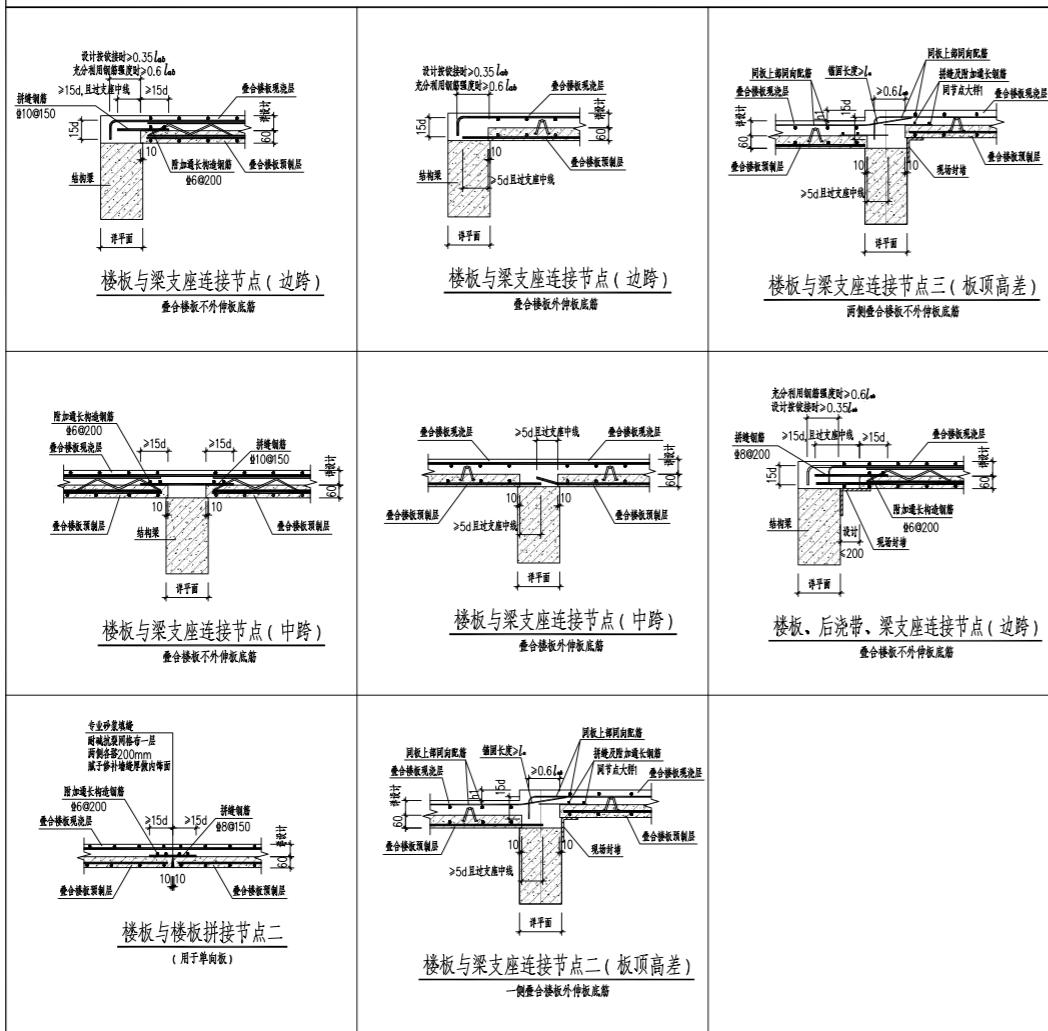

装配式建筑评分表

评价项		评价要求	评价分值	最低分值	设计指标	项目得分	项目做法
主体结构 Q1	柱、支撑、承重墙、属性墙等竖向构件	A、采用预制构件 B、采用叠合度模板或免拆模板施工工艺	35%<比例<80% 比例>85%	15~25* 5			元
	梁、板、楼梯、阳台、空调板等构件	采用预制构件	70%<比例<80%	10~20*	20	20	采用桁架叠合板
	外露叠合板底面	要求重固护墙卷阳模	比例>80%	5	80%以上	5	采用压加气砼外墙板
围护墙和内隔墙 Q2	A、围护墙与保温、隔热、装饰一体化	50%<比例<80%	2~5*		--	--	元
	B、围护墙与保温、隔热、装饰一体化	50%<比例<80%	1.4~3.5*		--	--	无
	内隔墙卷阳模	比例>50%	5	50%以上	5	采用ALC轻质墙板	
	A、内隔墙与管线、装修一体化 B、内隔墙与管线一体化	50%<比例<80%	2~5*		--	--	无
装修和设备管线 Q3	全装修	--	--	6	6	6	全装修
	干工法的楼面、墙面	比例>70%	4		--	--	元
	集成厨房	70%<比例<90%	3~5*		--	--	本项目不参与
	集成卫生间	70%<比例<90%	3~5*		--	--	无
	管线分离	50%<比例<70%	3~5*		--	--	无
绿色建筑 Q4	绿色建筑基本要求	满足绿色建筑 审查基本要求	4	4	满足	4	满足
	绿色建筑评价标识	一星<星级<三星	2~6		一星	2	一星级
加分项 Q5	BIM技术应用	设计 生产 施工	1 1 1		-- -- --	-- -- --	无 无 无
	采用EPC模式	/	2	2	满足	2	采用PC
总分						47.5	
计算公式		$P = \frac{Q1+Q2+Q3+Q4+Q5}{100-Q6} \times 100\% = 50.00\%$					满足装配式建筑要求

注：1. 表中带“*”项的分值采用“插法”计算，计算结果取小数点后一位。


2. 高精度模板或免拆模板施工工艺是指采用铝合金模板、大钢模板或其他材料免拆模板等施工工艺以达到免抹灰的效果且成型构件

平整度偏差不大于5mm的竖向构件成型工艺。

3. 表中每得分子项A、B项不同时计分，其余项均可同时计分。

4. 绿色建筑评价标识项，一星计2分、二星计4分、三星计6分。

湖南省金天石建筑设计有限公司		建设单位	湖南民族职业学院	
甲级★证书编号：A143005200		项目名称	湖南民族职业学院中西部结合师资培训中心大楼-B栋	
院 长	刘彬	项 目 负 责 人	谢高平	图 名
审 定	刘彬	设 计	谢高平	
注册师	贺胜才	校 核		
审 核	贺胜才	施 工 图 审 查 编 号		
				装配式混凝土结构设计总说明
				图 号 GC-11
				日 期 2021.12

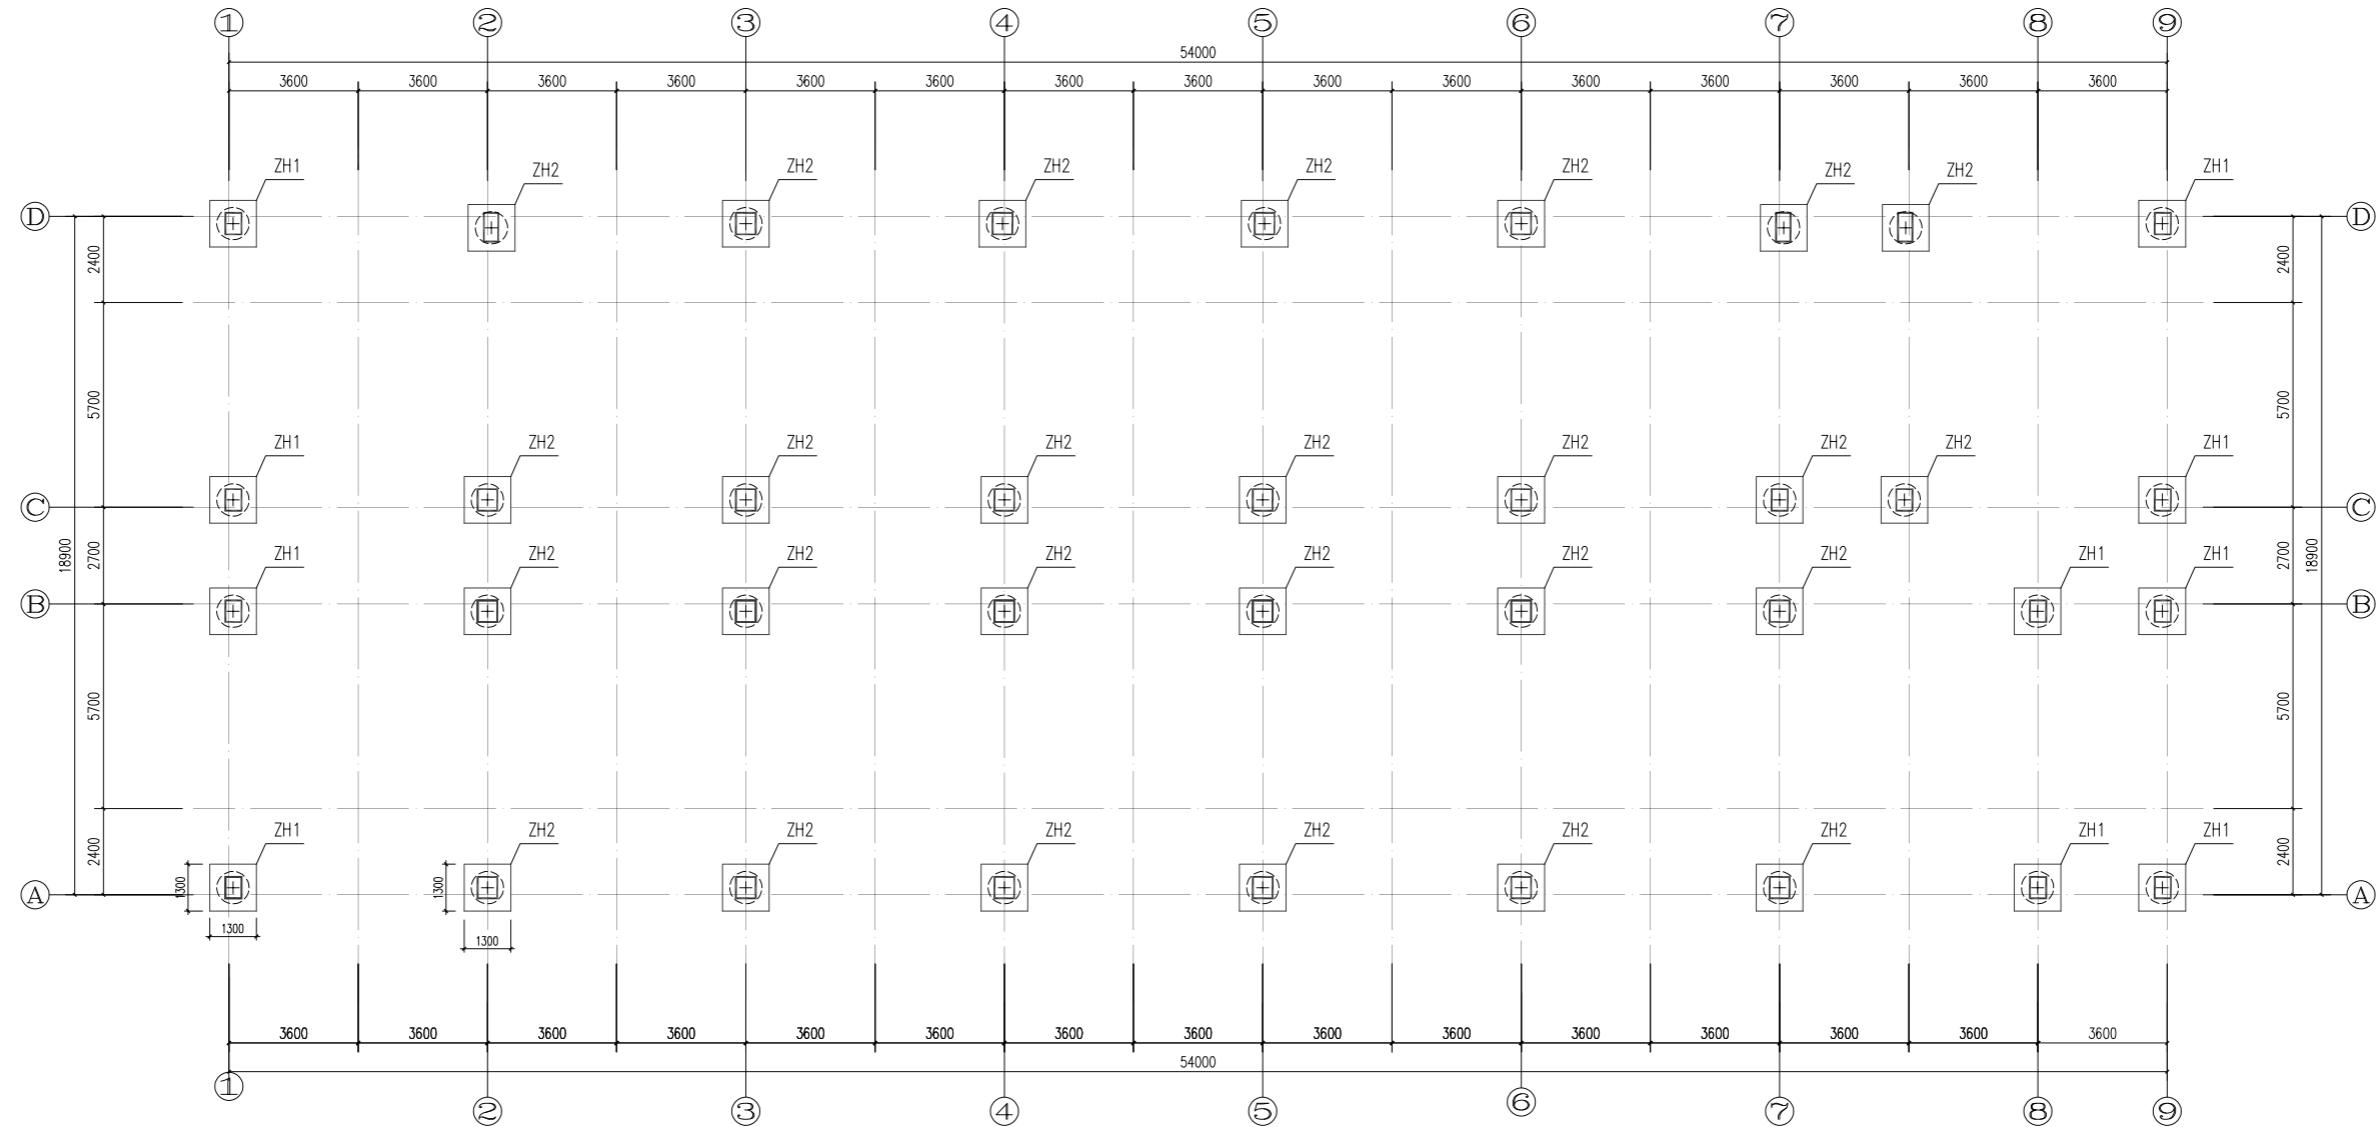



基础平面布置图(二区)

说明:


- 地基基础设计等级为丙级。
- 根据地勘报告,基础采用机械旋挖桩,以第5层强风化板岩为持力层,桩端阻力特征值为1000KPa。全风化板岩侧阻力特征值为44KPa,强风化板岩侧阻力特征值为70KPa
桩详细参数见桩表
- 承台混凝土强度C30,承台尺寸均为1300*1300*800(高)
承台顶标高均为-0.600m
- 承台底、一层梁底均设置100厚C15素混凝土垫层,每边宽出100

桩表

桩编号	单桩承载力特征值	桩身强度	桩身直径	入持力层最少深度	桩最小长度	备注
ZH1	2200KN	C30	0.9m	4.5m	15m	桩底为中风化时,入中风化岩石1米即可
ZH2	3000KN	C30	0.9m	8.5m	19m	桩底为中风化时,入中风化岩石1米即可

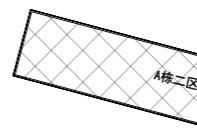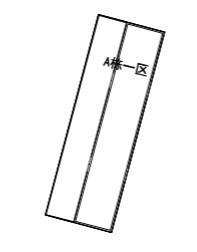

湖南省金天石建筑设计有限公司		建设单位	湖南民族职业学院	
甲级★证书编号: A143005200		项目名称	湖南民族职业学院中西部托幼结合师资培训中心大楼-A栋	
院 长	刘 彬	项 目 负 责 人	谢高平	设 计
审 定	刘 彬	设 计	谢高平	图 别
注册师	贺胜才	校 核		结 施
审 核	贺胜才	监 球	施工图审查编号	图 号
				GC-01
				日期 2021.12

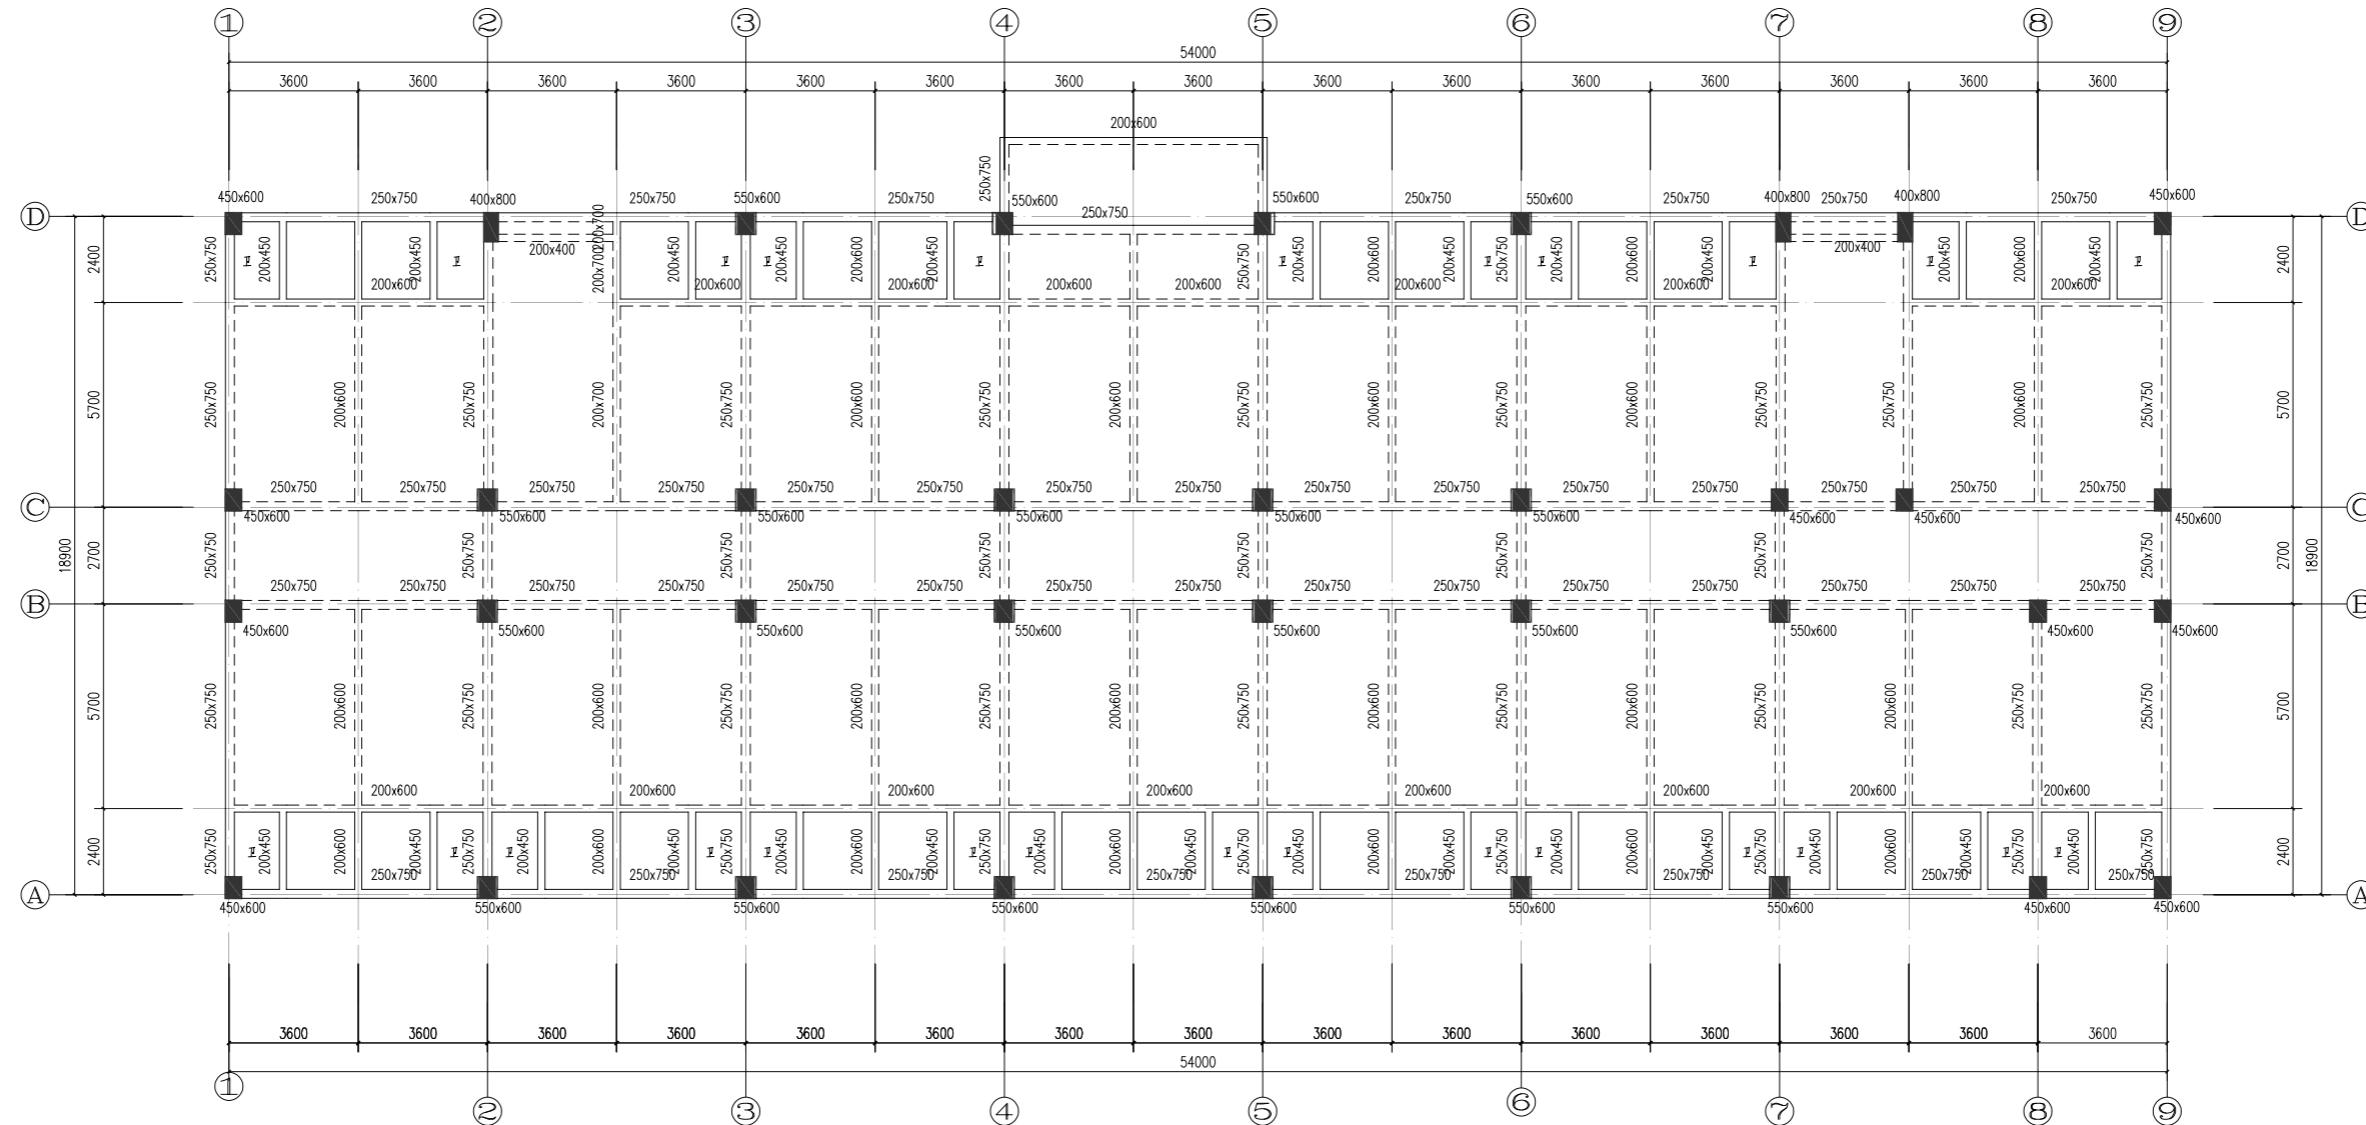


楼梯屋面	II I VIII V X		
屋面	18.850	III X X X	C30
VII	I V VII X X	III I V X	[III X
5	12.550	III I V X	C30
IV	IX IV V X X	III I V X	[III X
3	6.250	3150	C30
2	3.100	3150	C30
1	-0.050	3150	C30
层号	标高(m)	层高(m)	砼标号

一层结构布置图(二区)


说明

1. 楼板均为100mm现浇板
 2. 钢筋HPB300级(Φ), HRB400级(Φ)
 3. 卫生间降板400mm, 阳台降板50mm

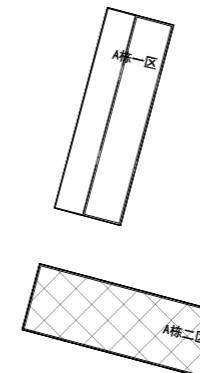

A棟分区

湖南省金天石建筑设计有限公司				建设单位	湖南民族职业学院			
				项目名称	湖南民族职业学院中西部托幼结合师资培训中心大楼-A栋			
甲级★证书编号: A143005200								
院长	刘彬		项目负责	谢高平		图名	设计号	2021JTS-1-082
审定	刘彬		设计			一层结构布置图(二区)	图别	结施
注册师	贺胜才		校核				图号	GC-02
审核	贺胜才		施工图审查编号				日期	2021.12

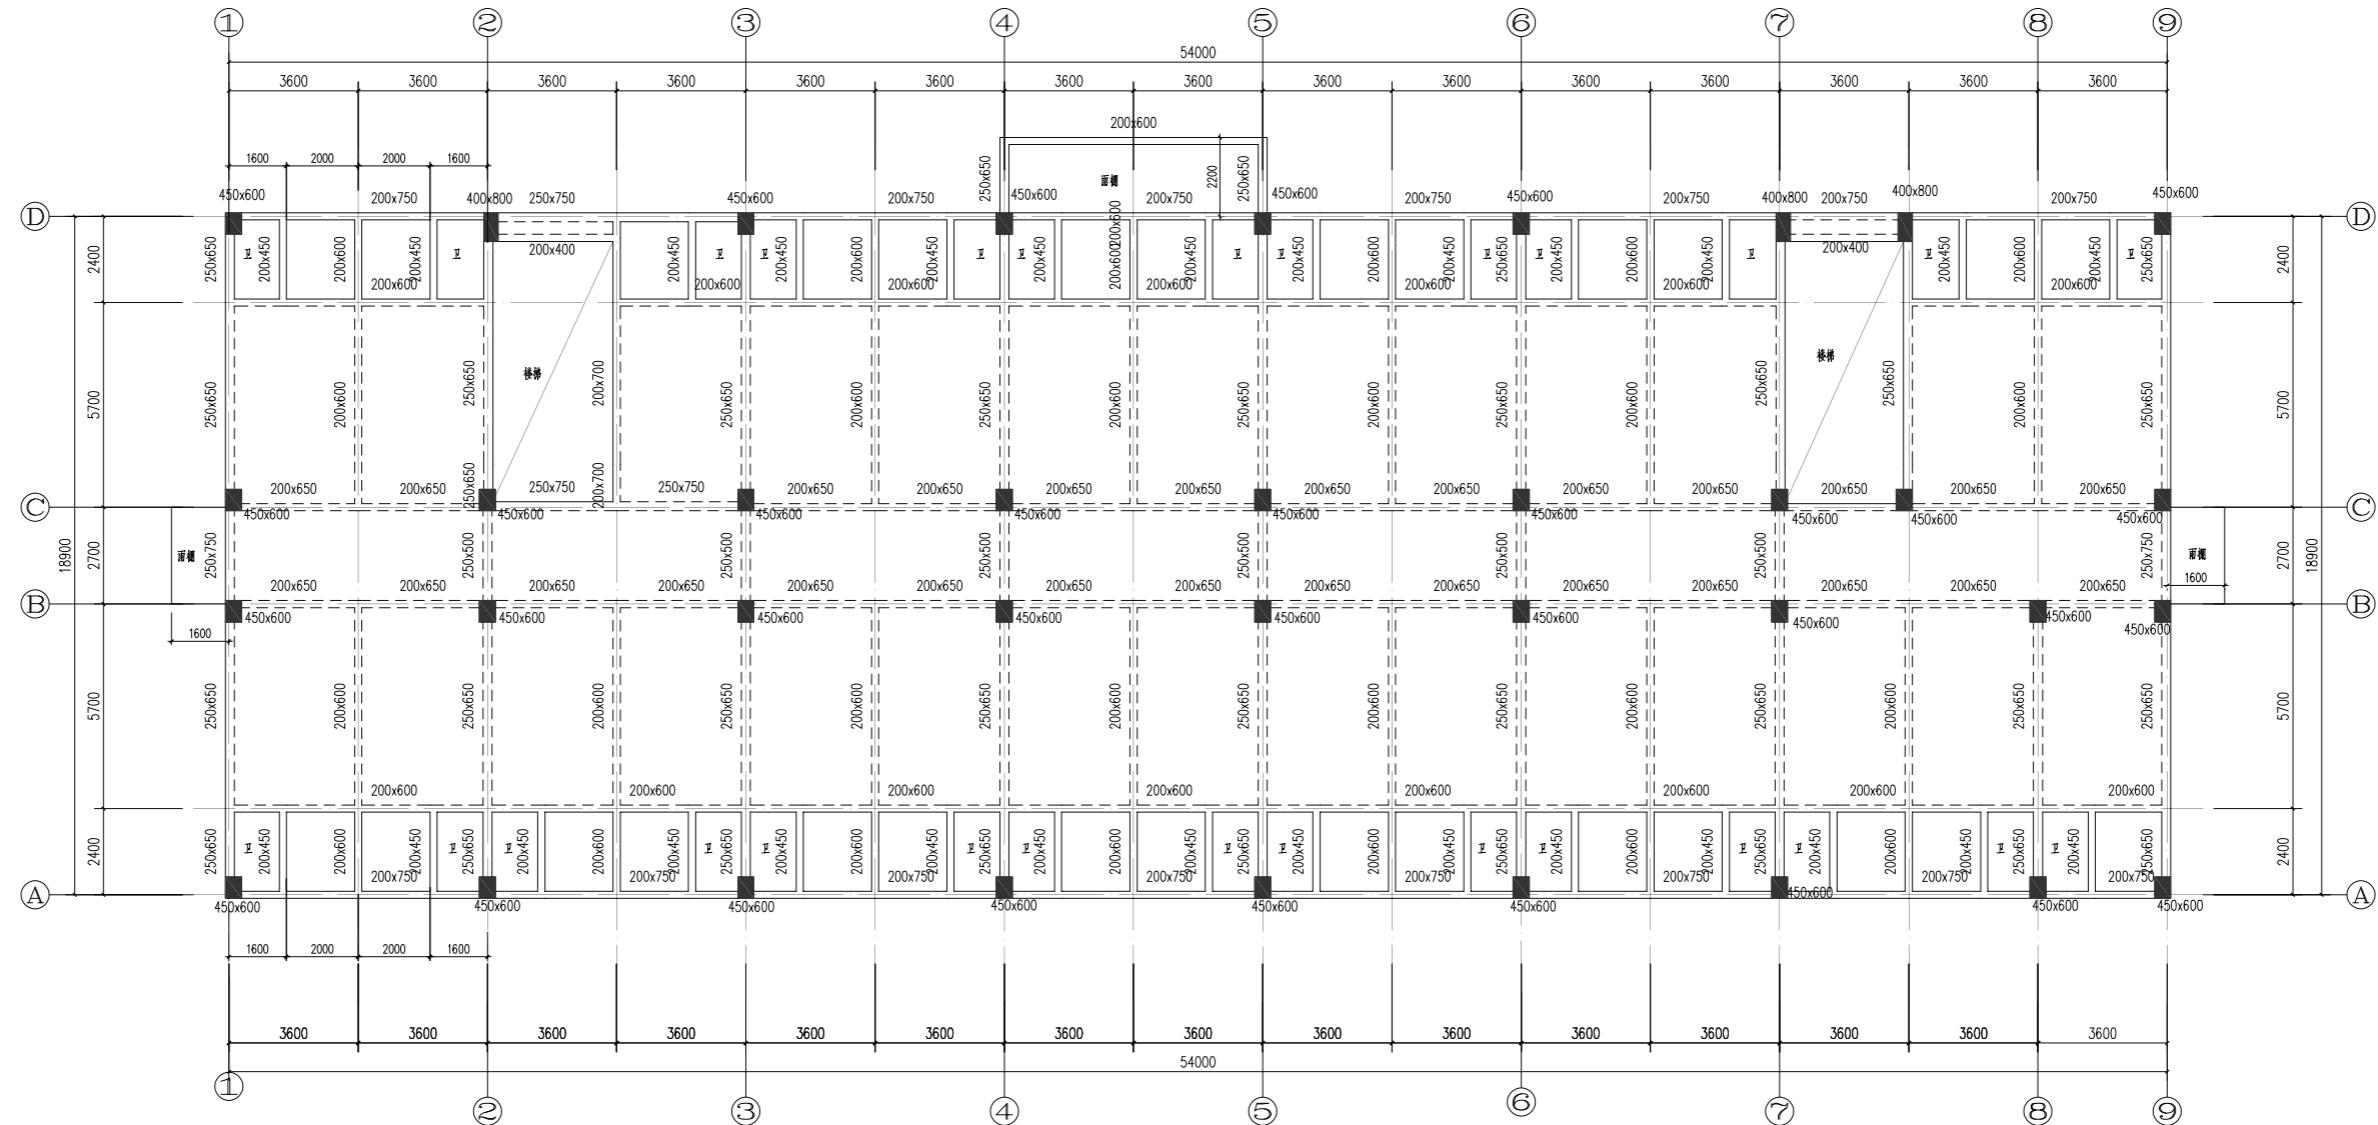

楼层	屋面	II I VII X	
层号	标高(米)	层高(米)	砼标号
1	-0.050	3150	C30
2	3.100	3150	C30
3	6.250	3150	C30
IV	IX IV XX	III I V X	C30
5	12.550	III I V X	C30
VI	I V VII X X	III I V X	C30
VII	18.850	III X X X	C30


楼层结构标高, 层高, 梁板砼等级

柱砼

二层结构布置图(二区)


说明:

1. 楼板局部为叠合楼板, 板厚130, 布置详见装配式图, 卫生间现浇板厚均为100mm.
2. 钢筋HPB300级(Φ), HRB400级(Φ).
3. 卫生间降板400mm, 阳台降板50mm

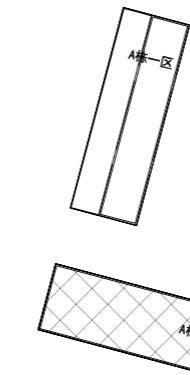

A栋分区图

湖南省金天石建筑设计有限公司		建设单位	湖南民族职业学院	
甲级★证书编号: A143005200		项目名称	湖南民族职业学院中西部托幼结合师资培训中心大楼-A栋	
院 长	刘 彬	项 目 负 责 人	谢 高 平	设 计
审 定	刘 彬	设计		
注册师	贺胜才	校 核		
审 核	贺胜才	施工图审查编号		
				设计号 2021JTS-1-0823
				图 别 结 施
				图 号 GC-03
				日 期 2021.12

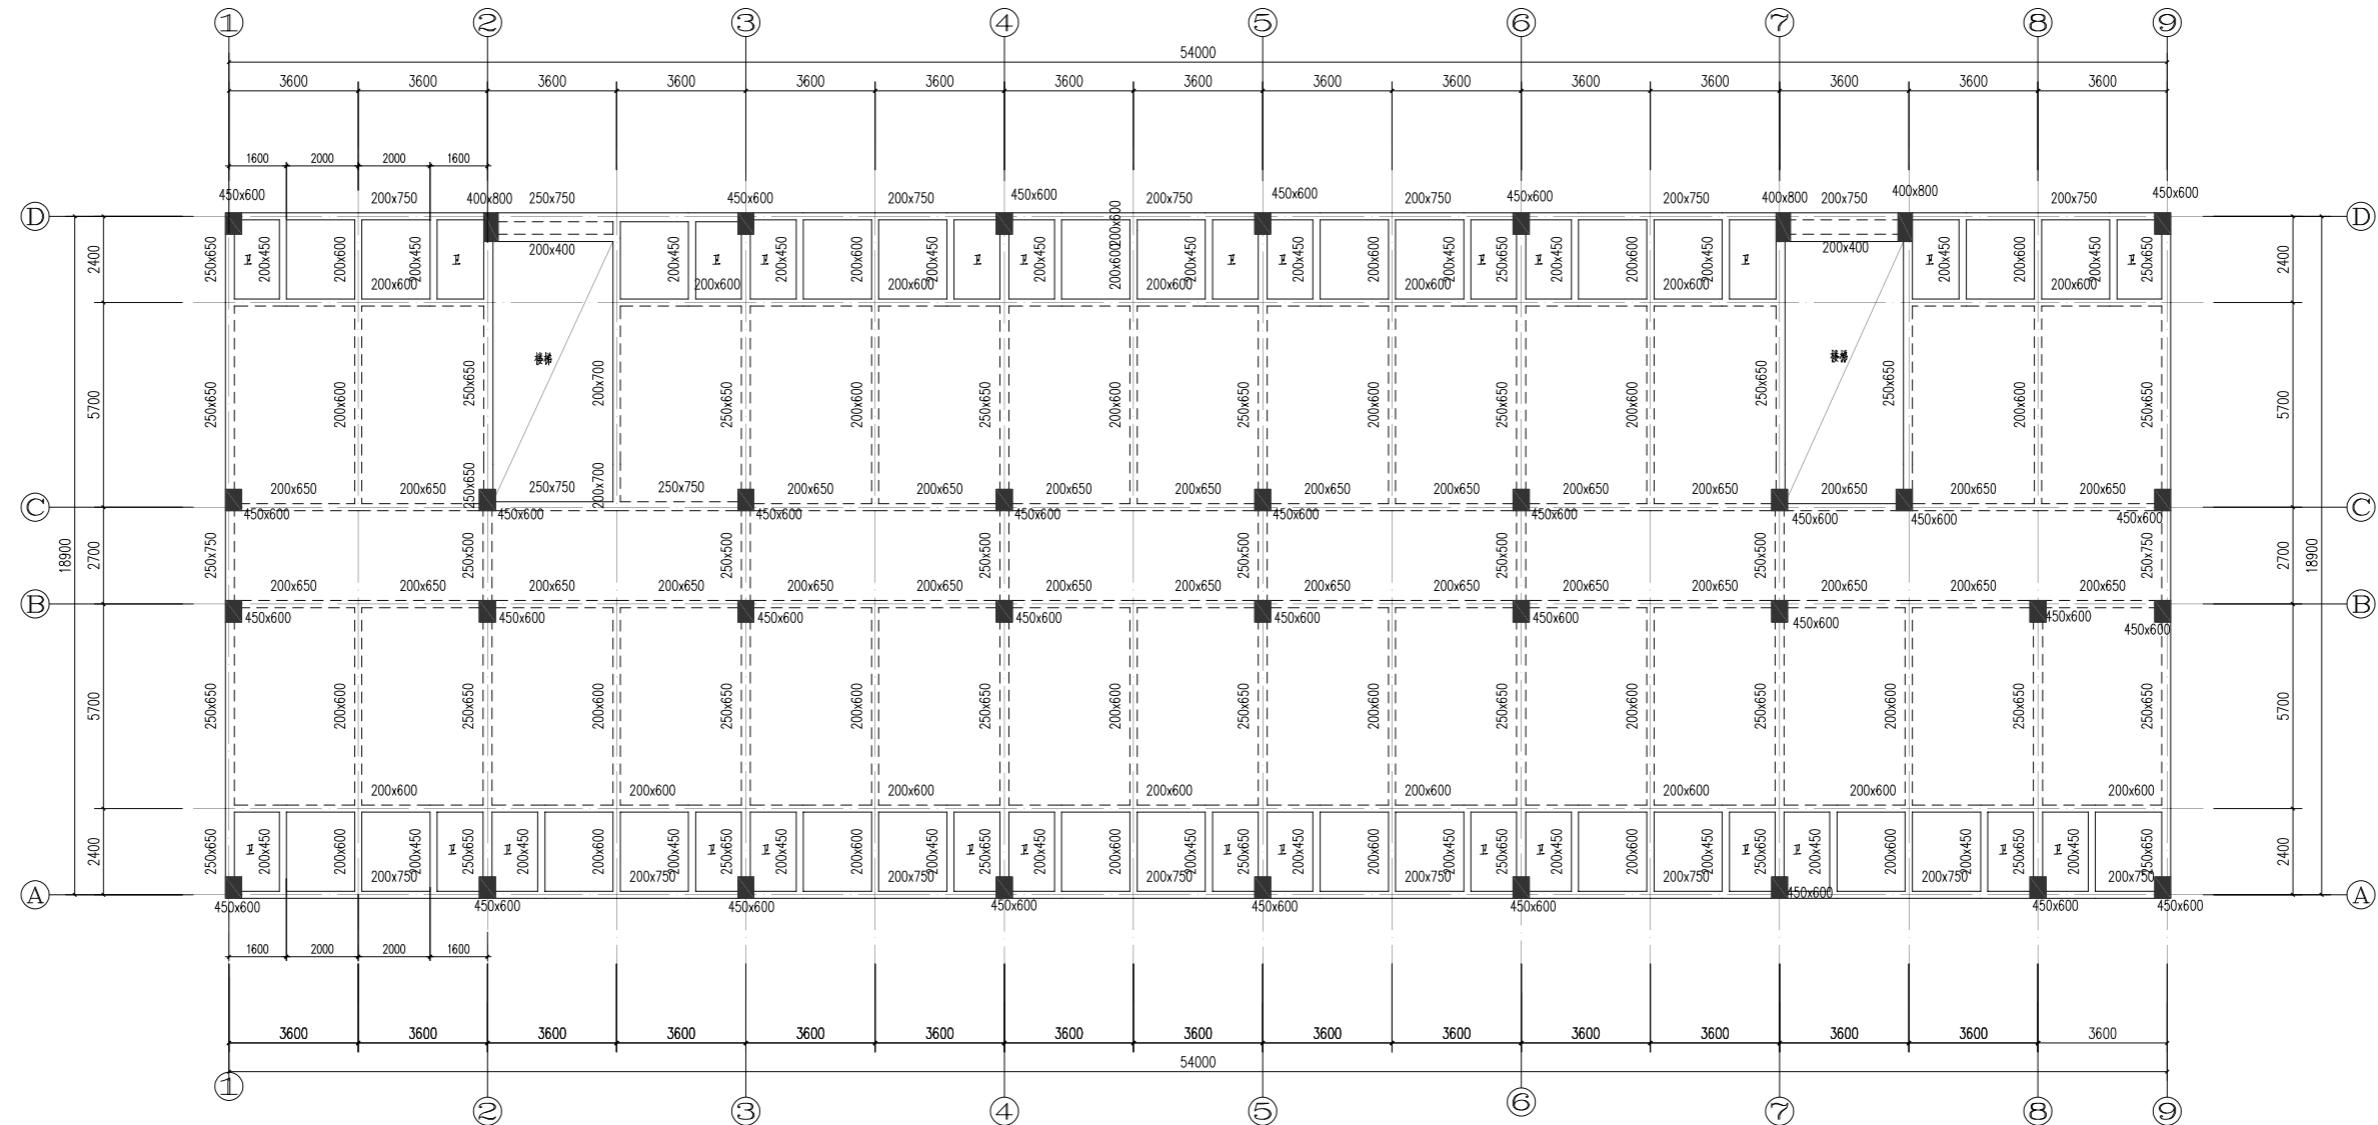

层号	标高(m)	层高(m)	砼标号
1	-0.050	3150	C30
2	3.100	3150	C30
3	6.250	3150	C30
IV	9.400	3150	C30
V	12.550	3150	C30
VI	15.700	3150	C30
7	18.850	3150	C30


楼层结构标高, 层高, 梁板砼等级

柱砼

三~六层结构布置图(二区)

说明:

1. 楼板局部为叠合楼板, 板厚130, 布置详见装配式图, 卫生间现浇板厚均为100mm.
2. 钢筋HPB300级(Φ), HRB400级(Φ).
3. 卫生间降板400mm, 阳台降板50mm

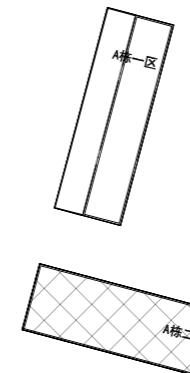

A栋分区图

湖南省金天石建筑设计有限公司		建设单位	湖南民族职业学院	
甲级★证书编号: A143005200		项目名称	湖南民族职业学院中西部托幼结合师资培训中心大楼-A栋	
院 长	刘彬	项 目 负 责 人	谢高平	设计
审 定	刘彬	图 名		
注册师	贺胜才	校 核		
审 核	贺胜才	施工图审查编号		


三~六层结构布置图(二区)

设计号 2021JTS-1-0823

图 别 结 施

图 号 GC-04

日 期 2021.12

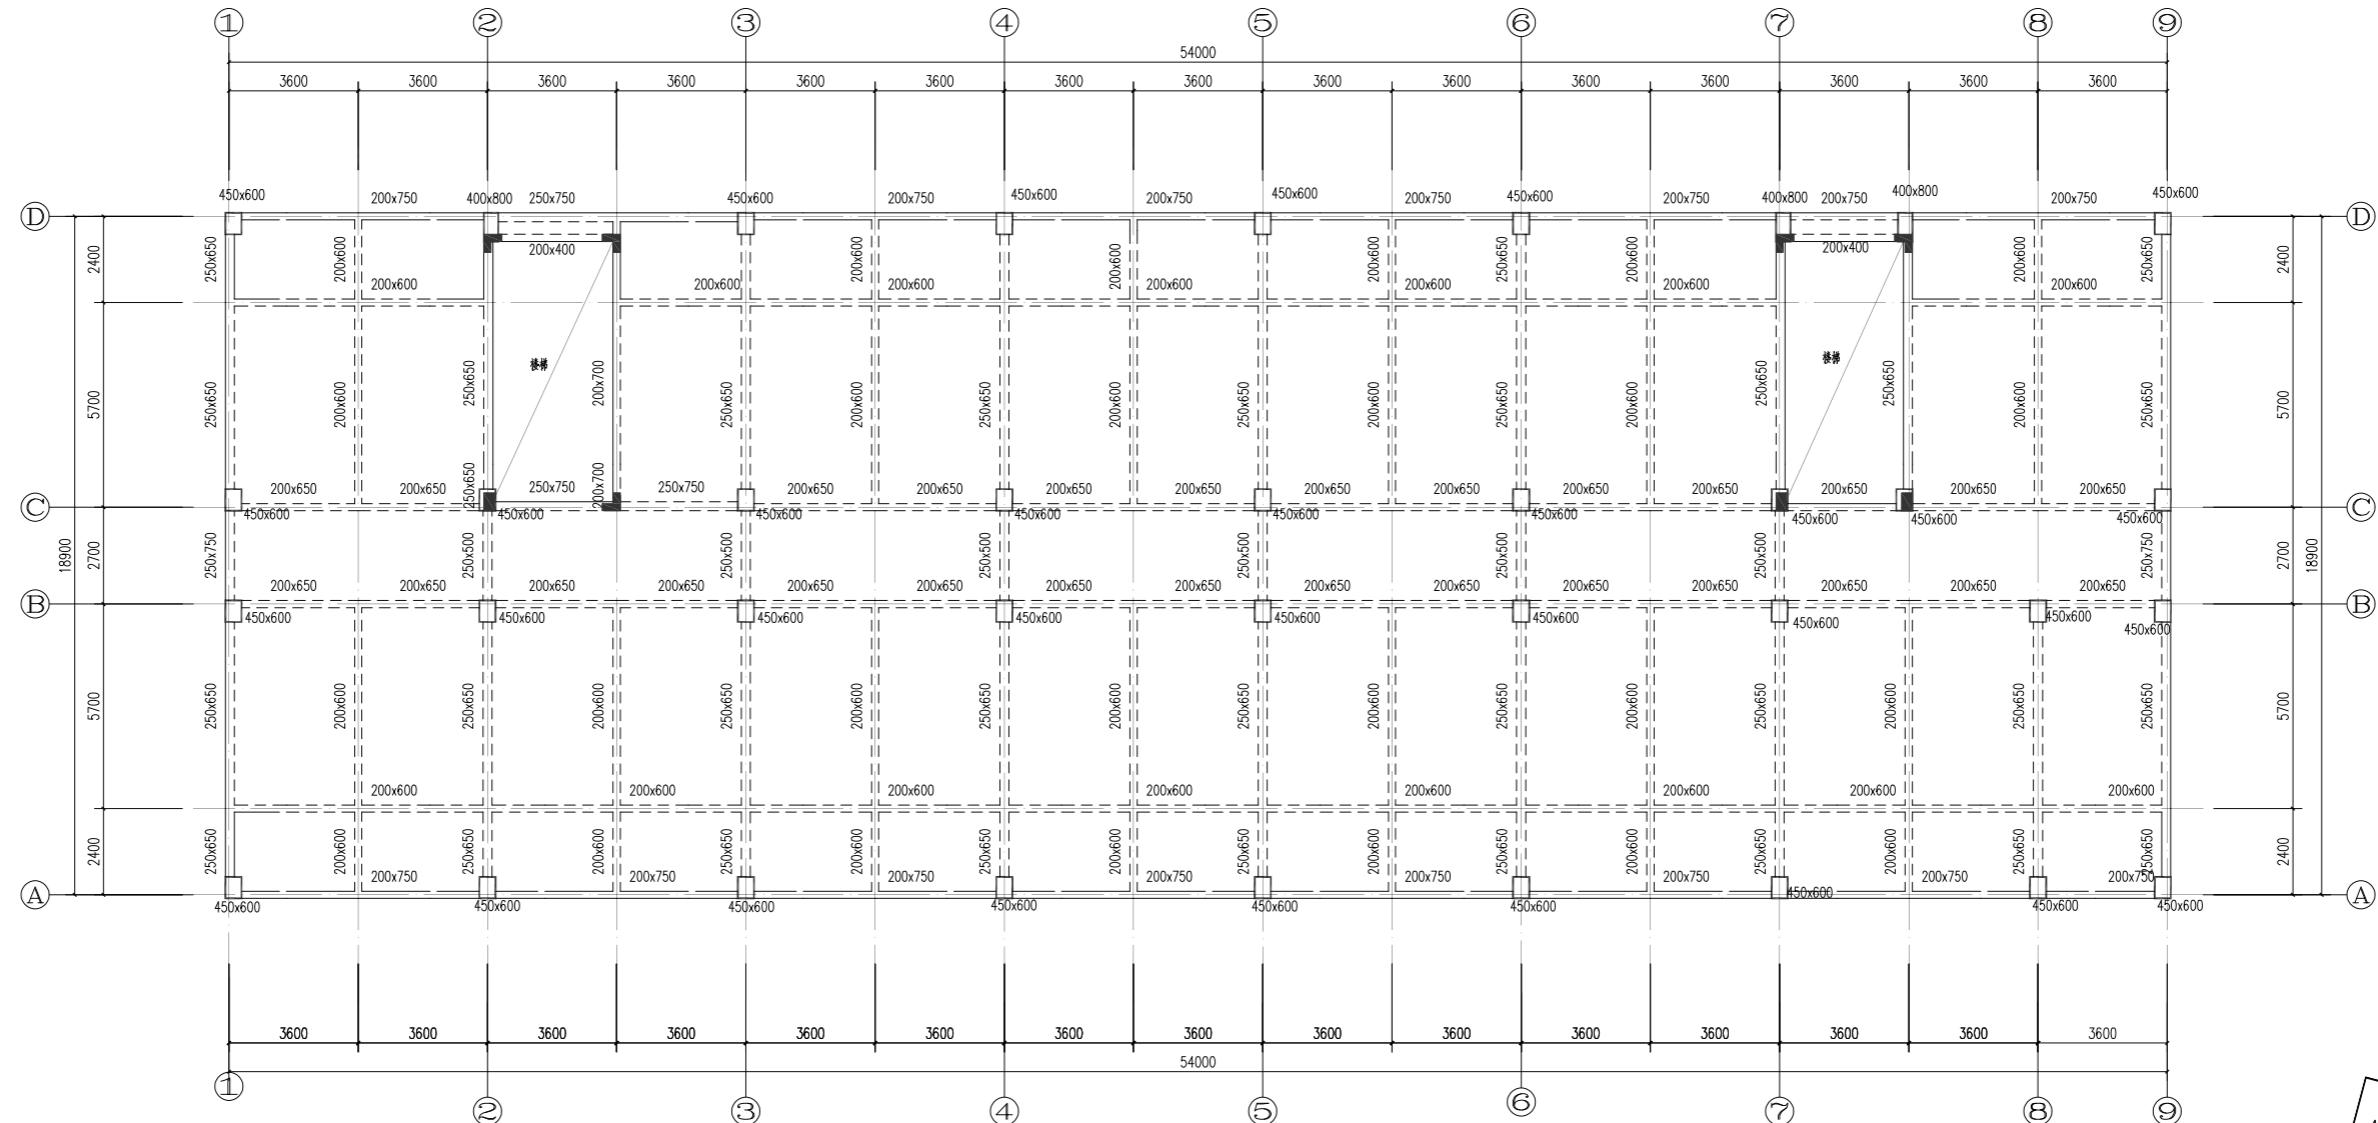

楼层	屋面	II I VIII X	
层号	标高(m)	层高(m)	砼标号
1	-0.050	3150	C30
2	3.100	3150	C30
3	6.250	3150	C30
IV	IX IX X	III I V X	C30
5	12.550	III I V X	C30
VI	I V VII X	III I V X	C30
VII	18.850	III X X X	C30


楼层结构标高, 层高, 梁板砼等级

柱砼


屋面层结构布置图(二区)

说明:

1. 楼板局部为叠合楼板, 板厚150, 布置详见装配式图, 卫生间现浇板厚均为100mm.
2. 钢筋HPB300级(Φ), HRB400级(Φ).

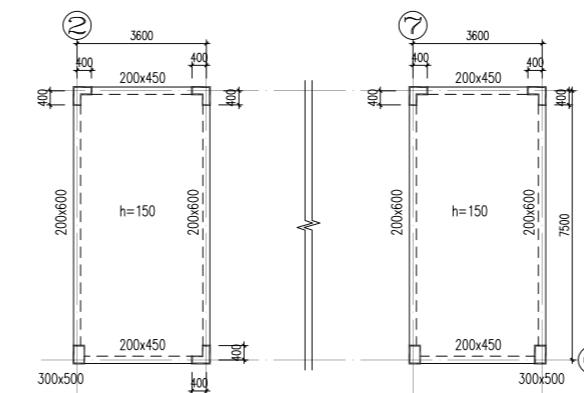

楼梯顶结构布置图

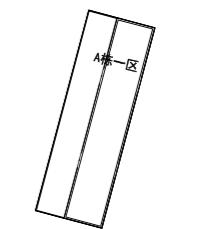

A梯分区图

湖南省金天石建筑设计有限公司		建设单位	湖南民族职业学院	
甲级★证书编号: A143005200		项目名称	湖南民族职业学院中西部托幼结合师资培训中心大楼-A栋	
院 长	刘彬	项 目 负 责 人	谢高平	设 计
审 定	刘彬	设计		
注册师	贺胜才	校 核		
审 核	贺胜才	施工图审查编号		


屋面层结构布置图(二区)

设计号 2021JTS-1-0823

图 别 结 施

图 号 GC-05

日 期 2021.12

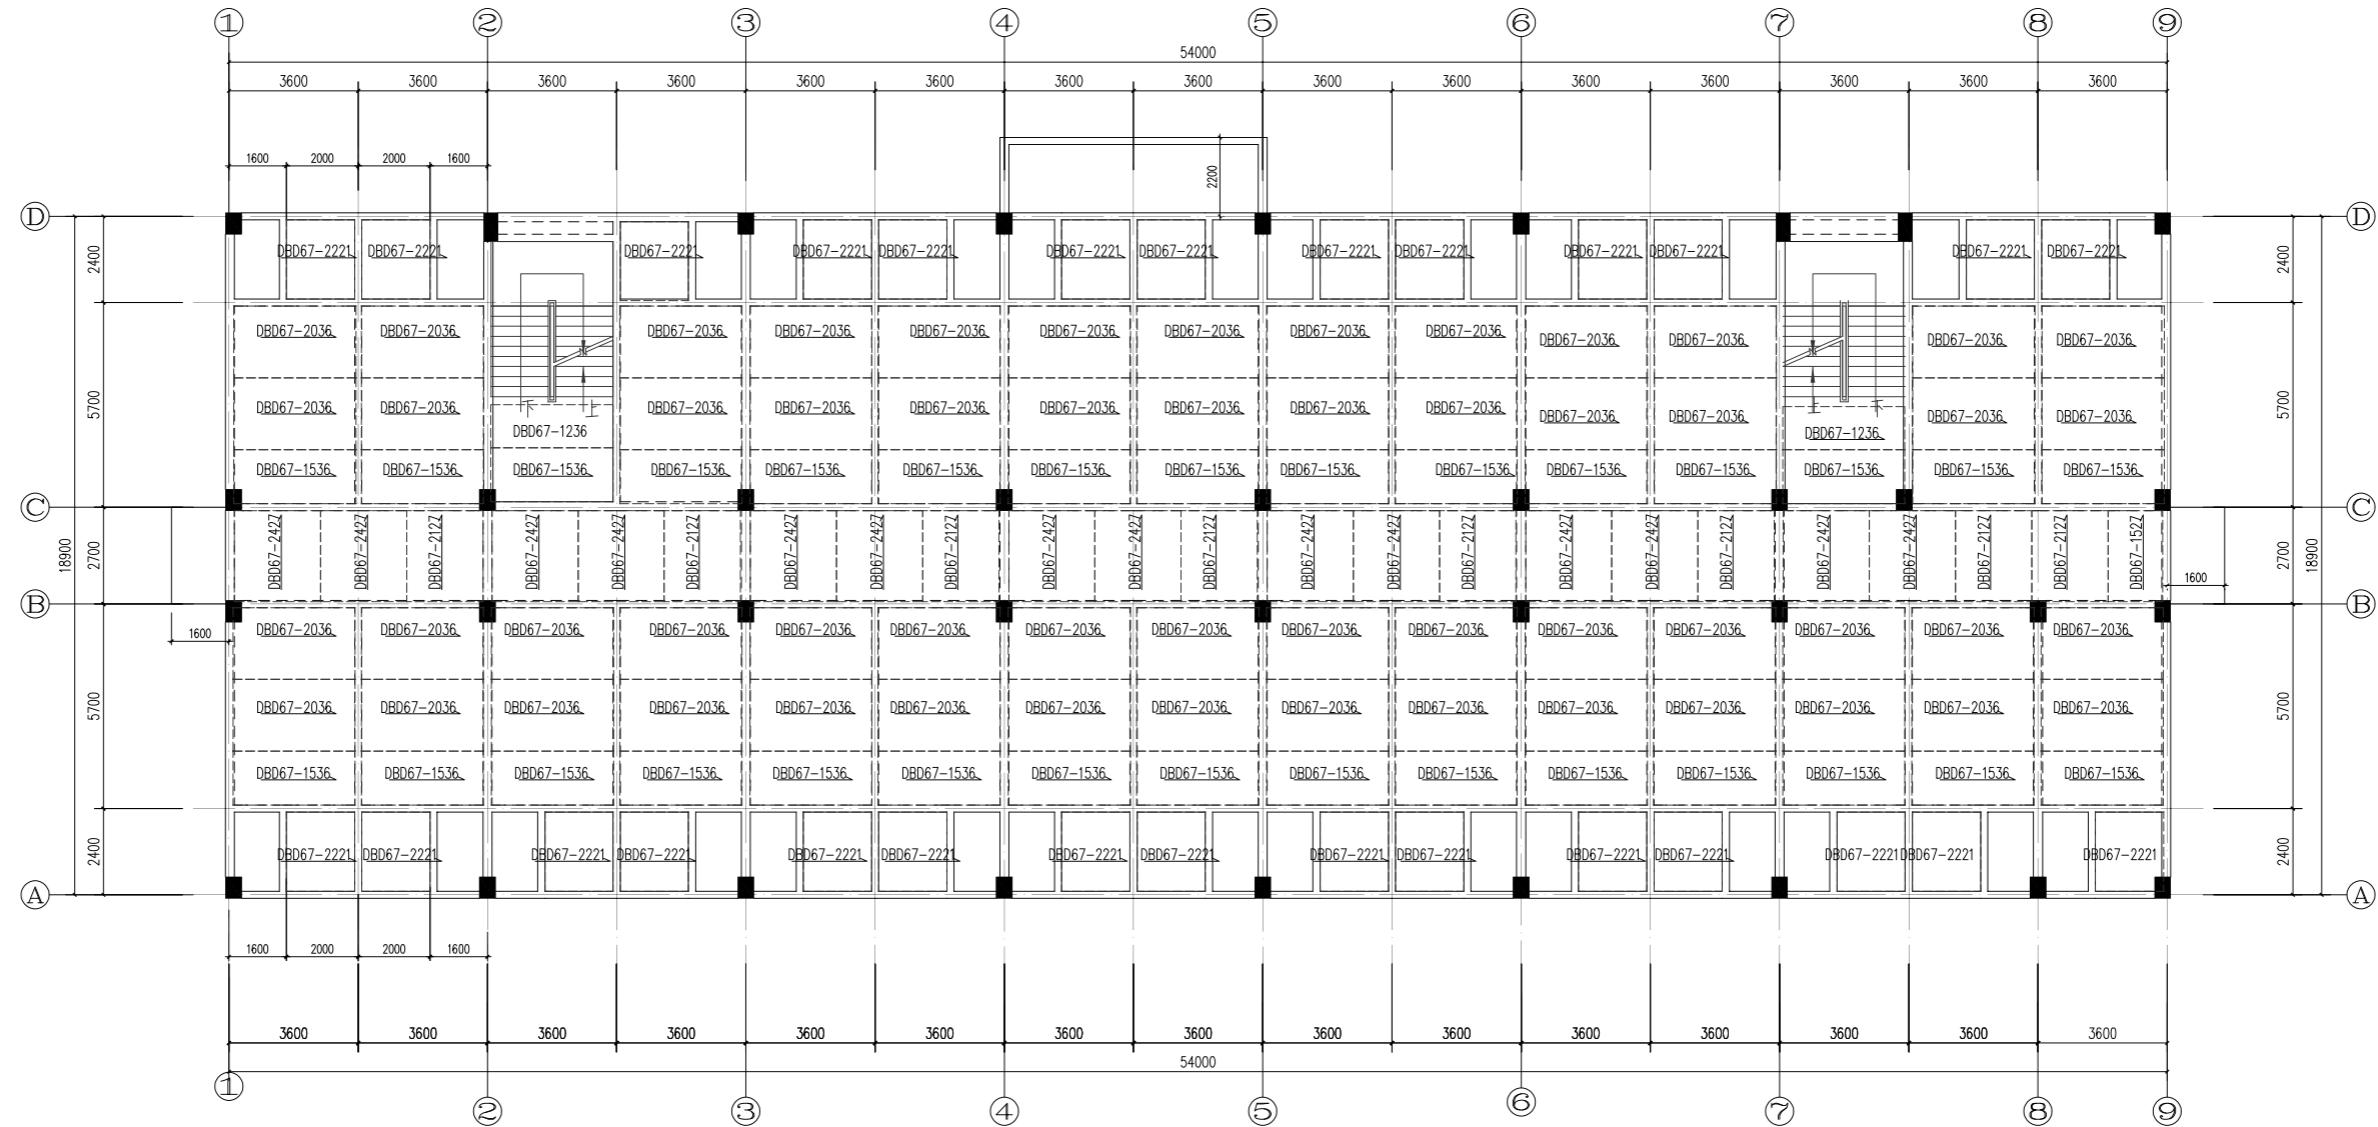

楼梯屋面	II I VIII X		
屋面	18.850	III XXX	C30
VI	I V VII X	III I VX	[III X]
5	12.550	III I VX	C30
IV	IX IV X	III I VX	[III X]
3	6.250	3150	C30
2	3.100	3150	C30
1	-0.050	3150	C30
层号	标高(m)	层高(m)	砼标号


楼层结构标高, 层高, 梁板砼等级

柱砼

二层叠合板布置图(二区)

说明:

1. 叠合楼板混凝土等级均为C30。
2. 图中未注明的叠合楼板板厚为130mm，其中预制板厚60mm，现浇层厚70mm。
3. 预制板编号说明，DBD为单向板。
4. 本图与相应层的楼板配筋施工图配合使用，现浇区域按照现浇施工图进行。
5. 除注明外，预制楼板（伸出钢筋边）伸入墙（梁）内10mm。
6. 图中 ← 为荷载传递方向。

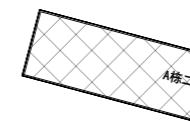

湖南省金天石建筑设计有限公司		建设单位	湖南民族职业学院	
甲级★证书编号: A143005200		项目名称	湖南民族职业学院中西部托幼结合师资培训中心大楼-A栋	
院 长	刘 彬	项 目 负 责 人	谢 高 平	设 计
审 定	刘 彬	设计		
注册师	贺胜才	校 核		
审 核	贺胜才	施工图审查编号		


二层叠合板布置图(二区)

设计号 2021JTS-1-0823

图 别 结 施

图 号 GC-06

日 期 2021.12

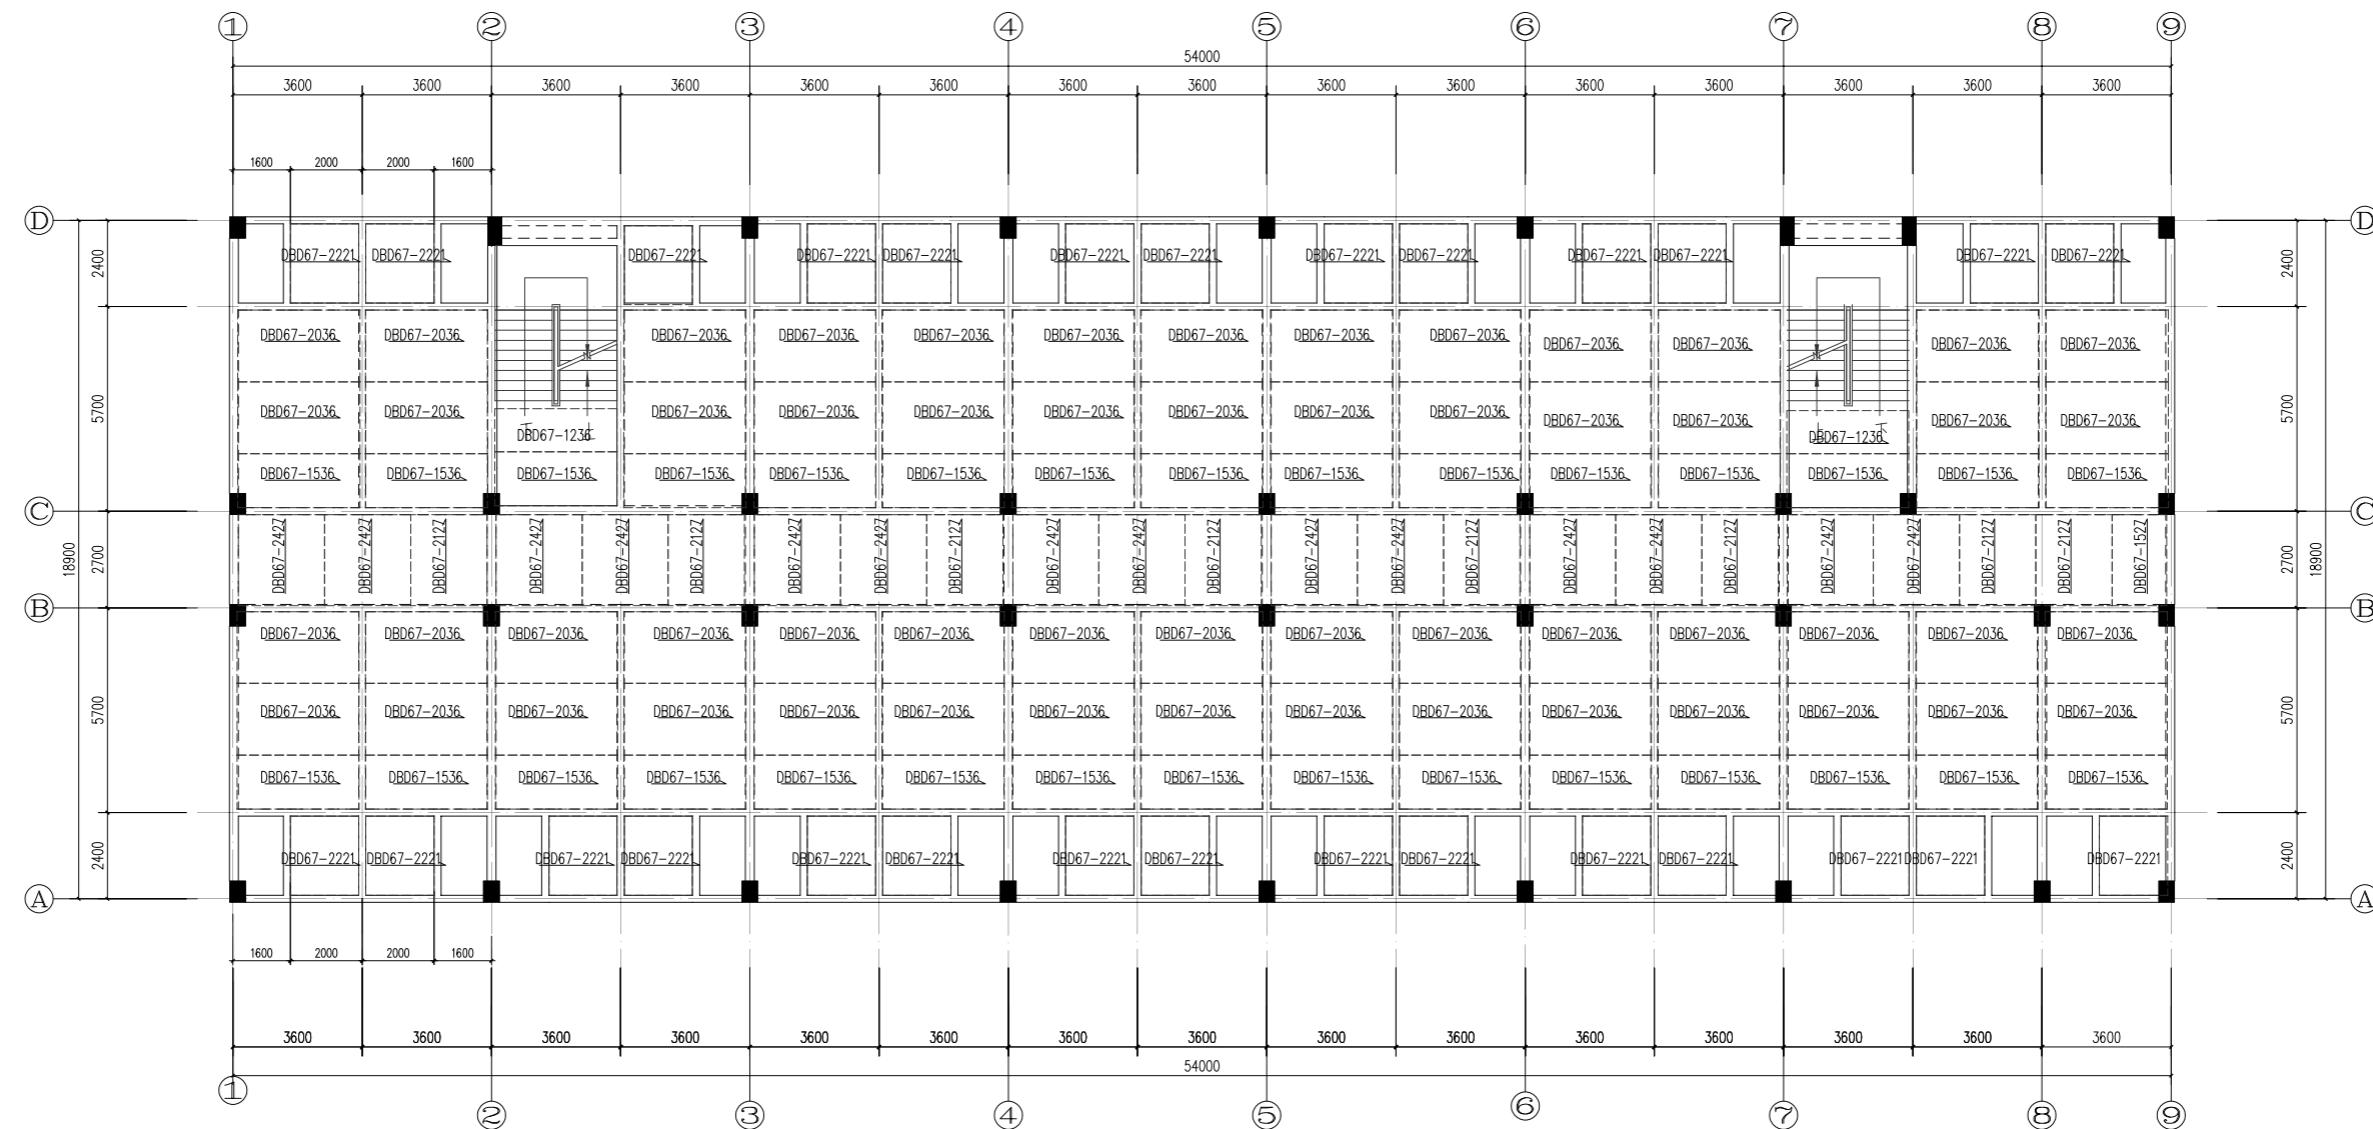


楼梯屋面	II I VII X	
屋面	18.850	III X X X
VI	I V VII X X	III I V X
5	12.550	III I V X
IV	IX IV X X	III I V X
3	6.250	3150
2	3.100	3150
1	-0.050	3150
层号	标高(m)	层高(m)
		C30

楼层结构标高, 层高, 梁板砼等级


柱砼

三~六层叠合板布置图(二区)

说明:
 1. 叠合楼板混凝土等级均为C30。
 2. 图中未注明的叠合楼板板厚为130mm, 其中预制板厚60mm, 现浇层厚70mm。
 3. 预制板编号说明, DBD为单向板。
 4. 本图与相应层的楼板配筋施工图配合使用, 现浇区域按照现浇施工图进行。
 5. 除注明外, 预制楼板(伸出钢筋边)伸入墙(梁)内10mm。
 6. 图中 → 为荷载传递方向。

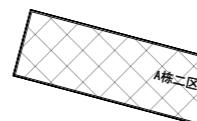

湖南省金天石建筑设计有限公司		建设单位	湖南民族职业学院	
甲级★证书编号: A143005200		项目名称	湖南民族职业学院中西部托幼结合师资培训中心大楼-A栋	
院 长	刘彬	项 目 负 责 人	谢高平	设 计
审 定	刘彬	设计		
注册师	贺胜才	校 核		
审 核	贺胜才	施工图审查编号		
				设计号 2021JTS-1-0823
				图 别 结 施
				图 号 GC-07
				日 期 2021.12

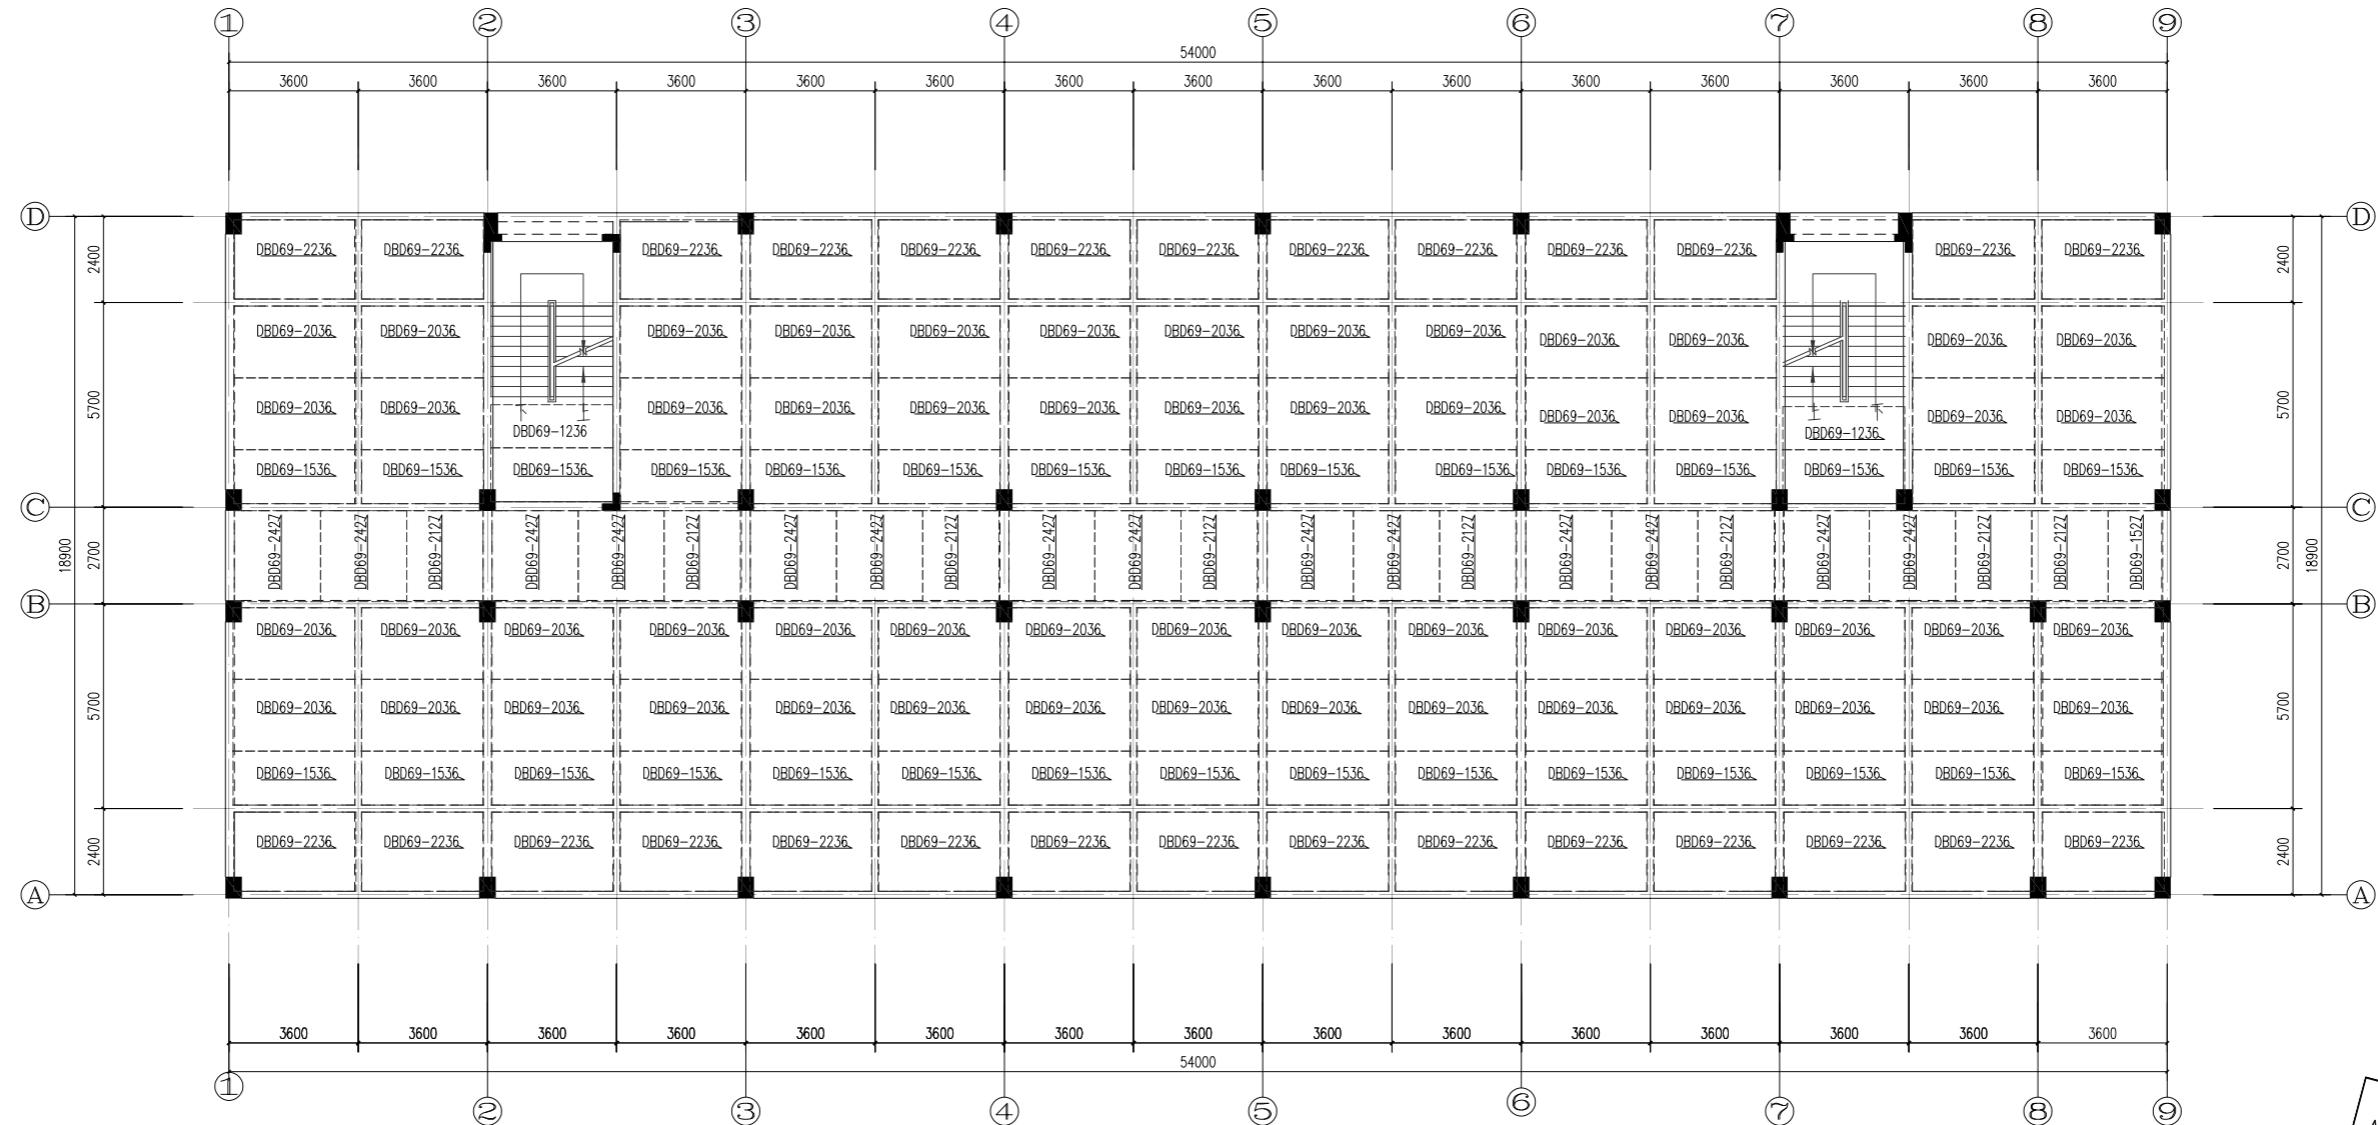


楼梯屋面	II I VIII X	
屋面	18.850	III XXX C30
VI	I V VII X	III I VX [III X]
5	12.550	III I VX C30
IV	IX IV XX	III I VX [III X]
3	6.250	3150 C30
2	3.100	3150 C30
1	-0.050	3150 C30
层号	标高(m)	层高(m) 梁板砼等级



楼层结构标高, 层高, 梁板砼等级
柱砼

屋面层叠合板布置图(二区)

说明:
 1. 叠合楼板混凝土等级均为C30。
 2. 图中未注明的叠合楼板板厚为150mm, 其中预制板厚60mm, 现浇层厚90mm。
 3. 预制板编号说明, DBD为单向板。
 4. 本图与相应层的楼板配筋施工图配合使用, 现浇区域按照现浇施工图进行。
 5. 除注明外, 预制楼板(伸出钢筋边)伸入墙(梁)内10mm。
 6. 图中 → 为荷载传递方向。

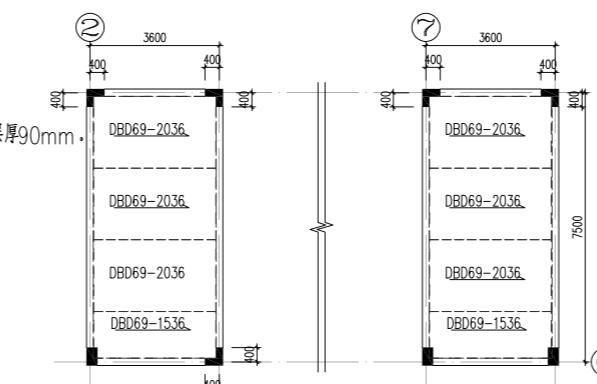


楼梯顶叠合板布置图

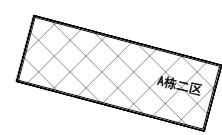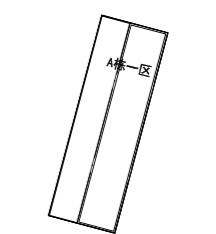

A栋分区图

湖南省金天石建筑设计有限公司		建设单位	湖南民族职业学院	
甲级★证书编号: A143005200		项目名称	湖南民族职业学院中西部托幼结合师资培训中心大楼-A栋	
院 长	刘彬	项 目 负 责 人	谢高平	设 计
审 定	刘彬	设计	谢高平	
注册师	贺胜才	校 核	贺胜才	
审 核	贺胜才	施 工 图 审 查 编 号	GC-08	
				日期 2021.12

屋面层叠合板布置图(二区)
楼梯顶叠合板布置图

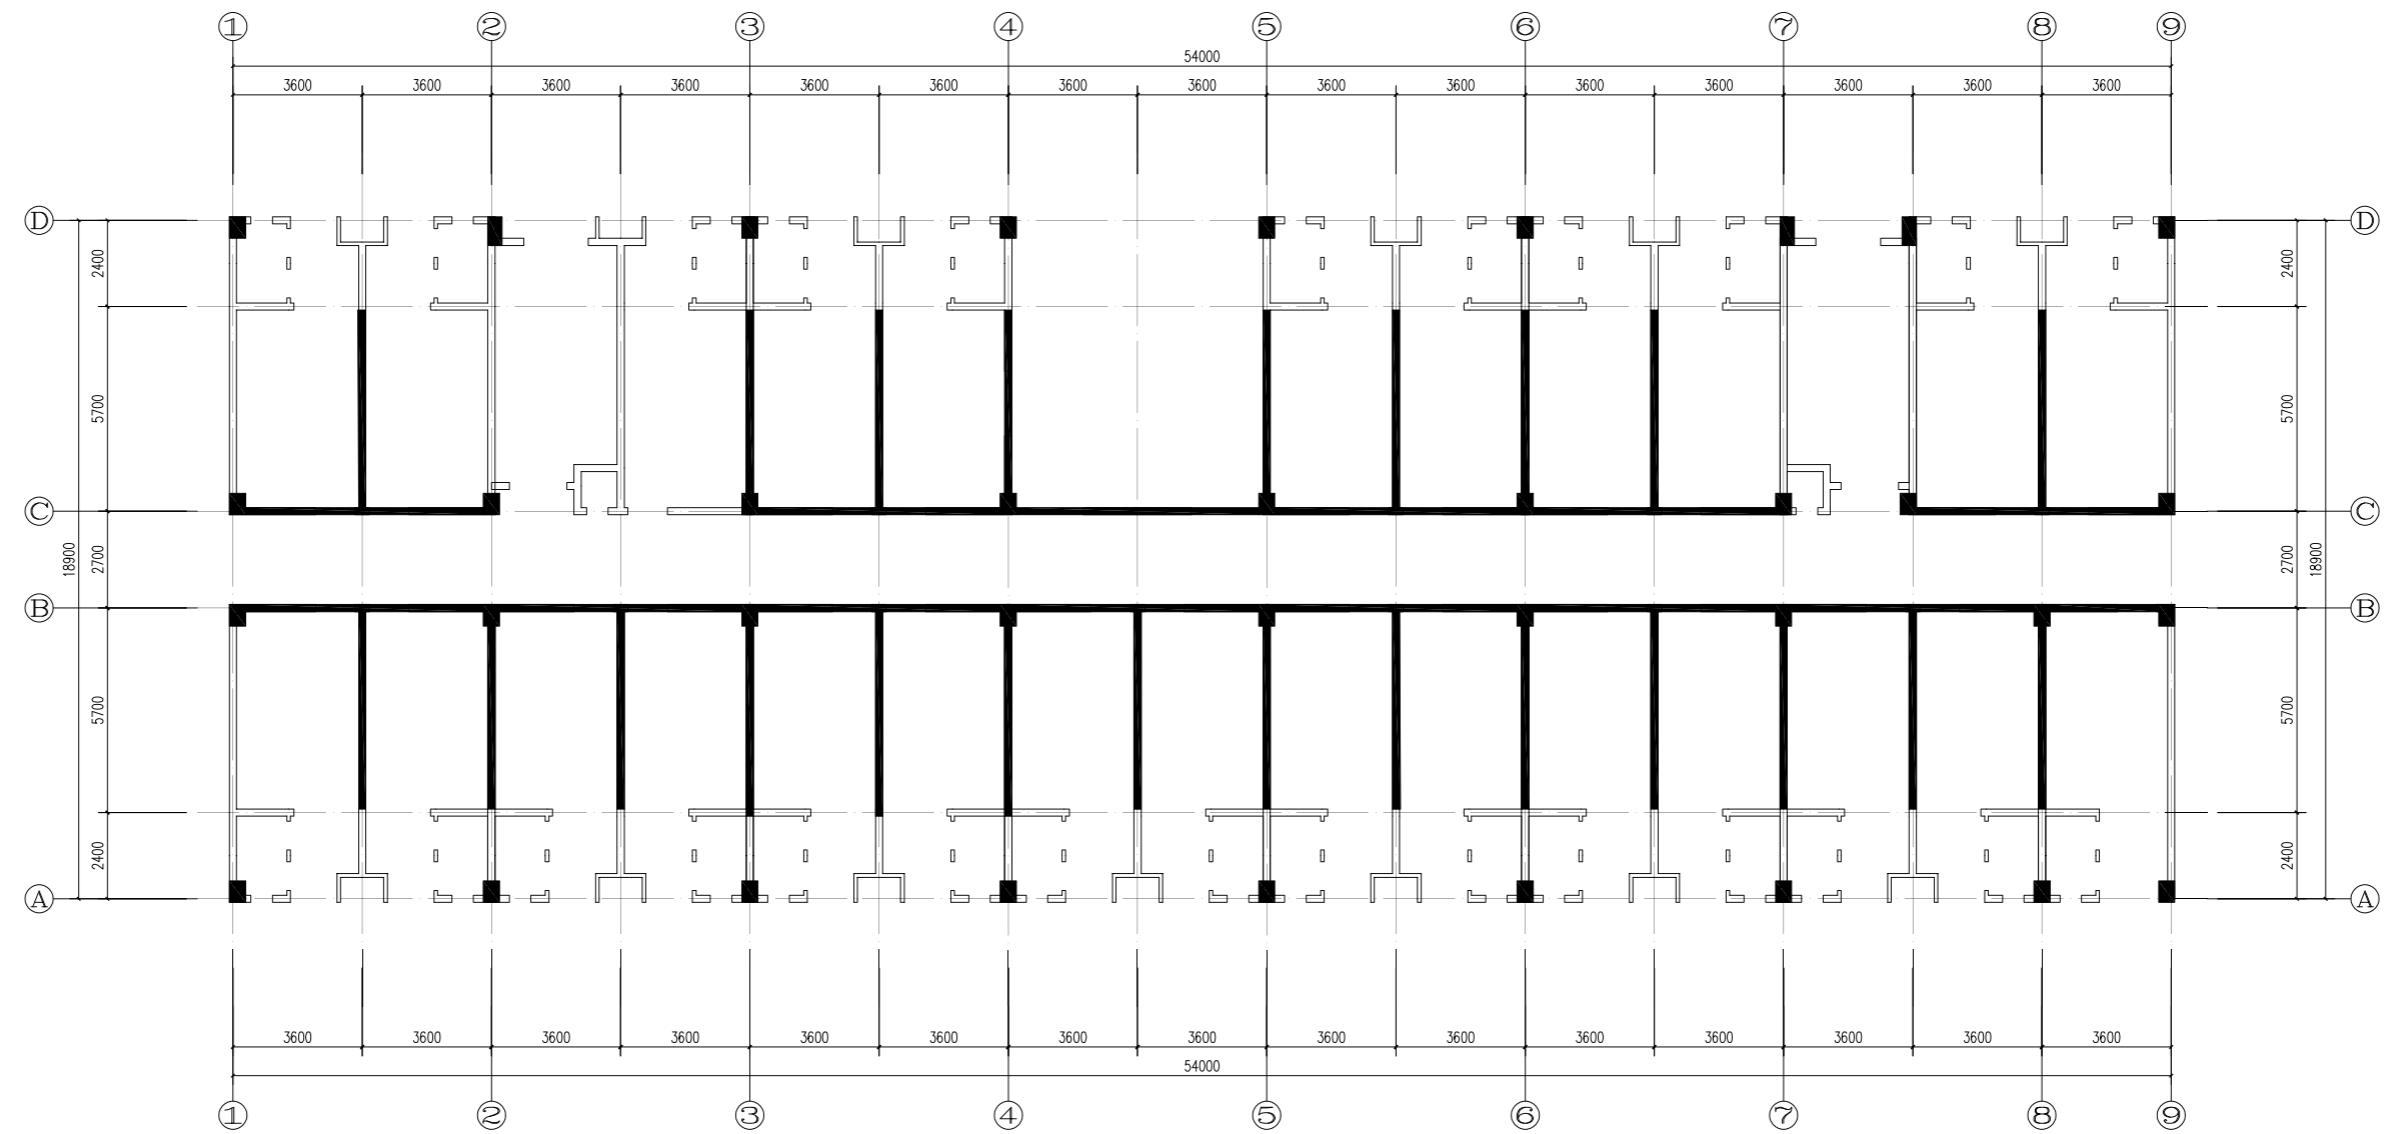

一层内墙布置图(二区)

1、说明：本层内墙表面积为 $85.36m^2$,ALC内墙表面积为 $42.87m^2$.

图例




砖砌



ALC内墙

湖南省金天石建筑设计有限公司		建设单位	湖南民族职业学院	
		项目名称	湖南民族职业学院中西部托幼结合师资培训中心大楼-A栋	
院 长	刘 彬	项 目 负 责 人	谢高平	设 计
审 定	刘 彬	设计		
注册师	贺胜才	校 核		
审 核	贺胜才	施工图审查编号		

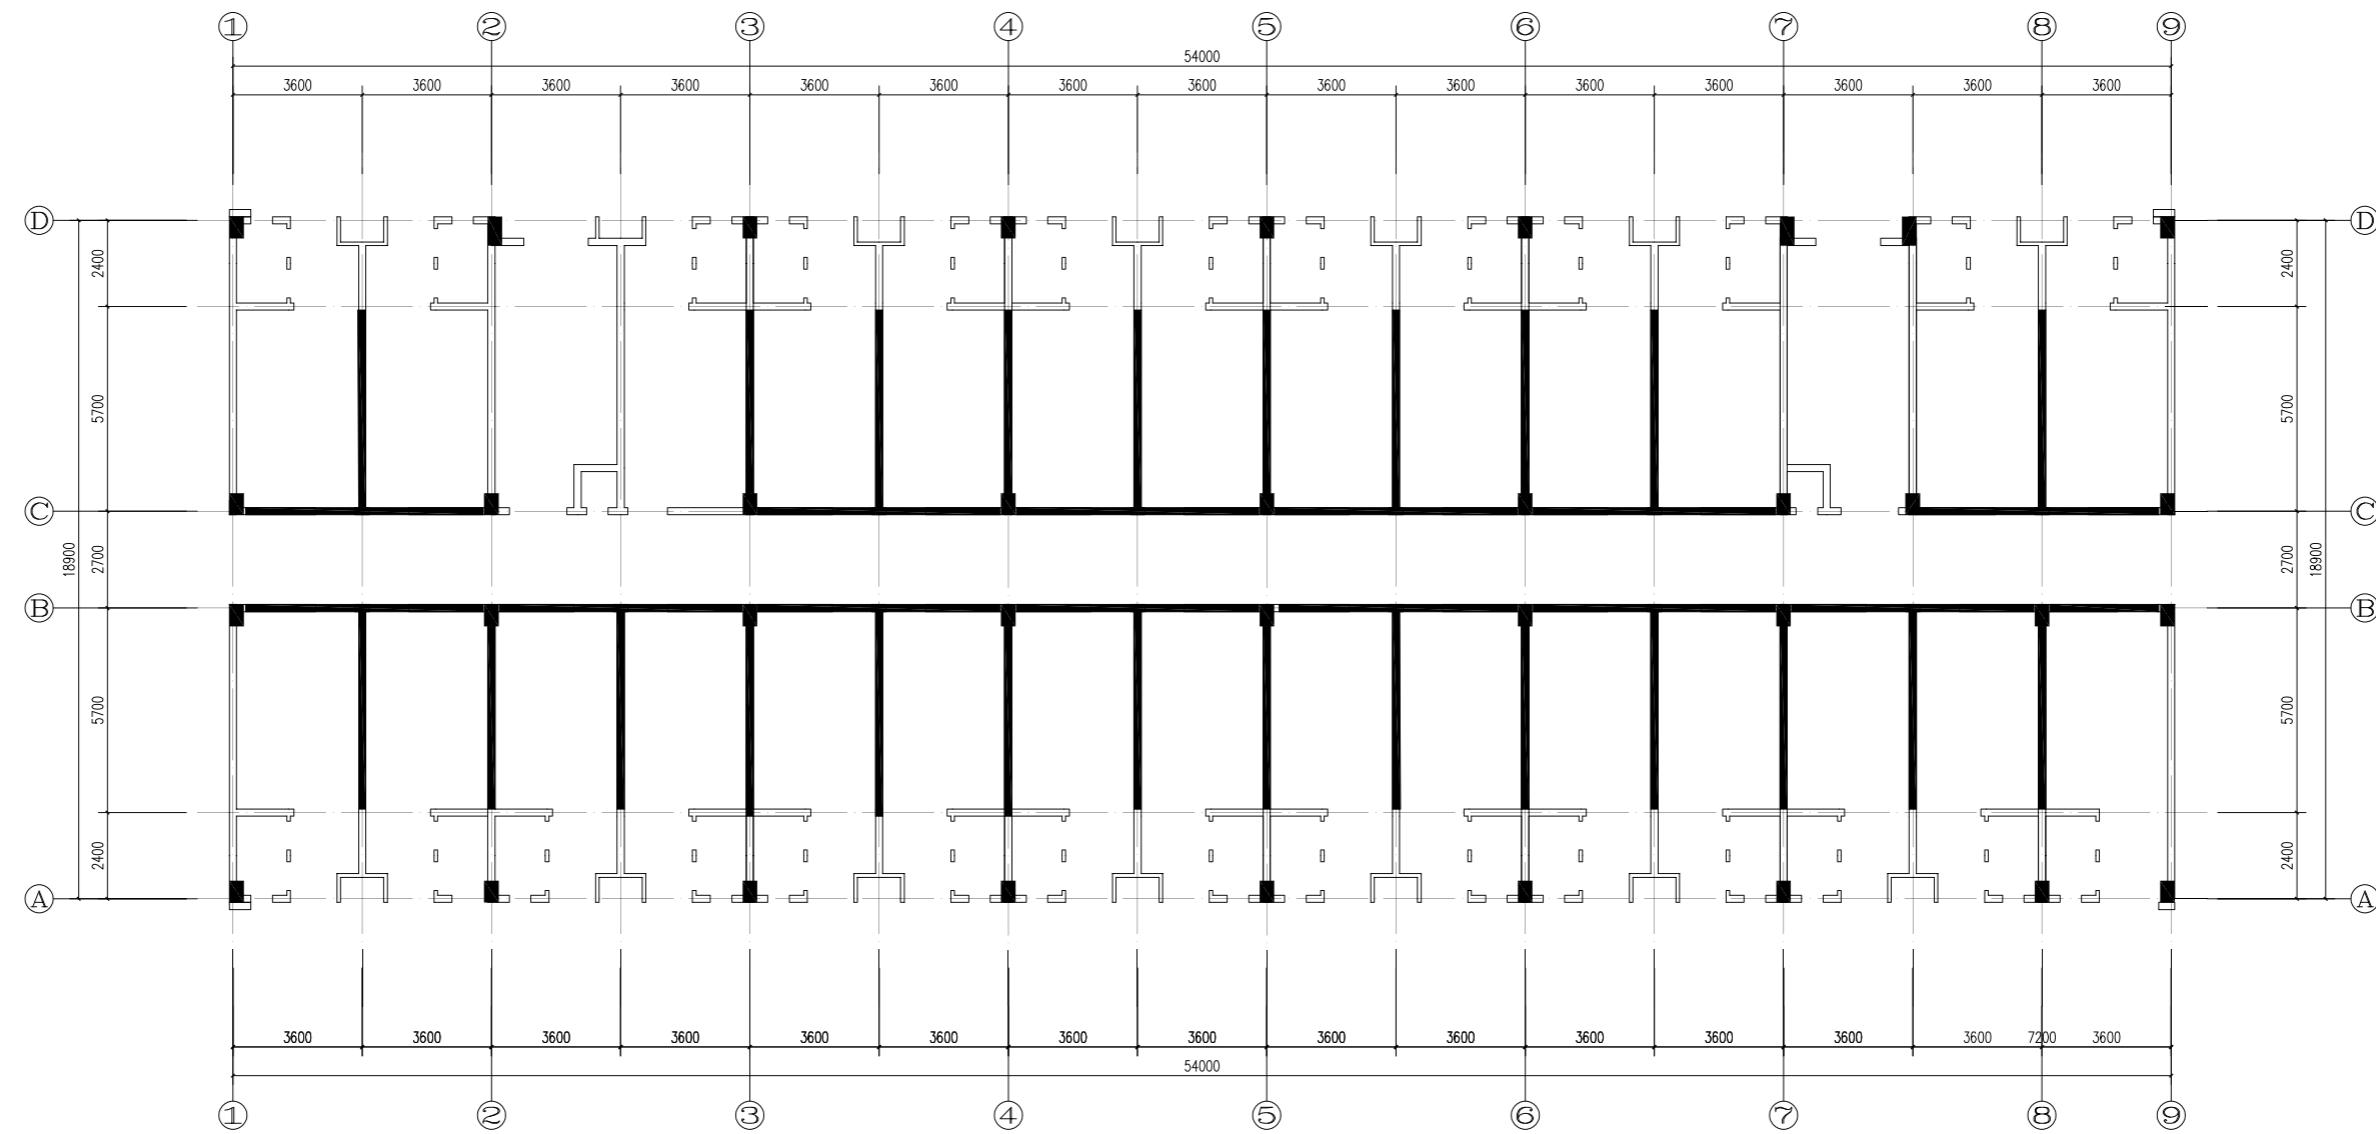

二~六层内墙布置图(二区)

1、说明：本层内墙表面积为 $86.87m^2$,ALC内墙表面积为 $43.97m^2$

图例



砖石




AlC内墙


湖南省金天石建筑设计有限公司				建设单位	湖南民族职业学院		
甲级★证书编号: A134005200				项目名称	湖南民族职业学院中西部幼结合师资培训中心大楼-A栋		
院长	刘彬	刘彬	项目负责	谢高平	谢高平	图名	设计号
审定	刘彬	刘彬	设计				2021JTS-1-0822
注册师	贺胜才	贺胜才	校核				图别
审核	贺胜才	贺胜才	施工图审查编号				结施

装配式混凝土结构设计总说明

1. 隔墙及楼梯大样

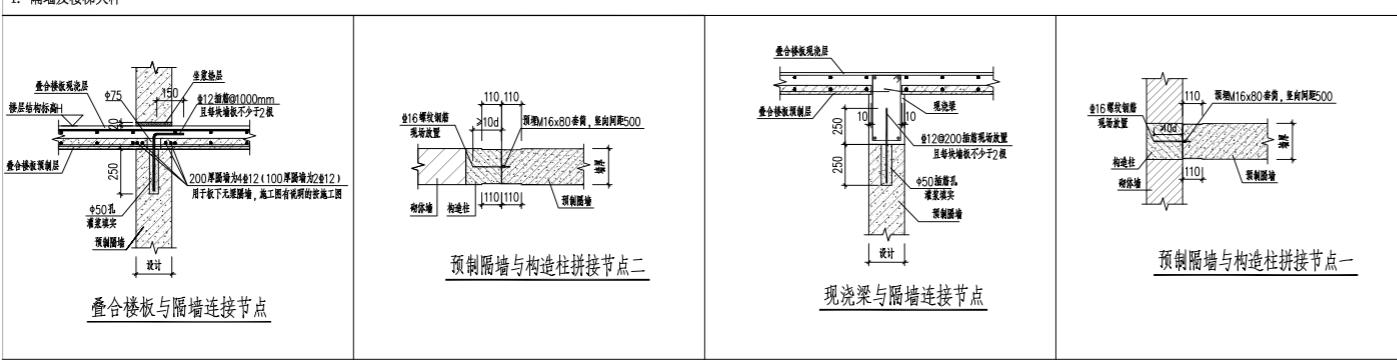

2. 叠合板大样

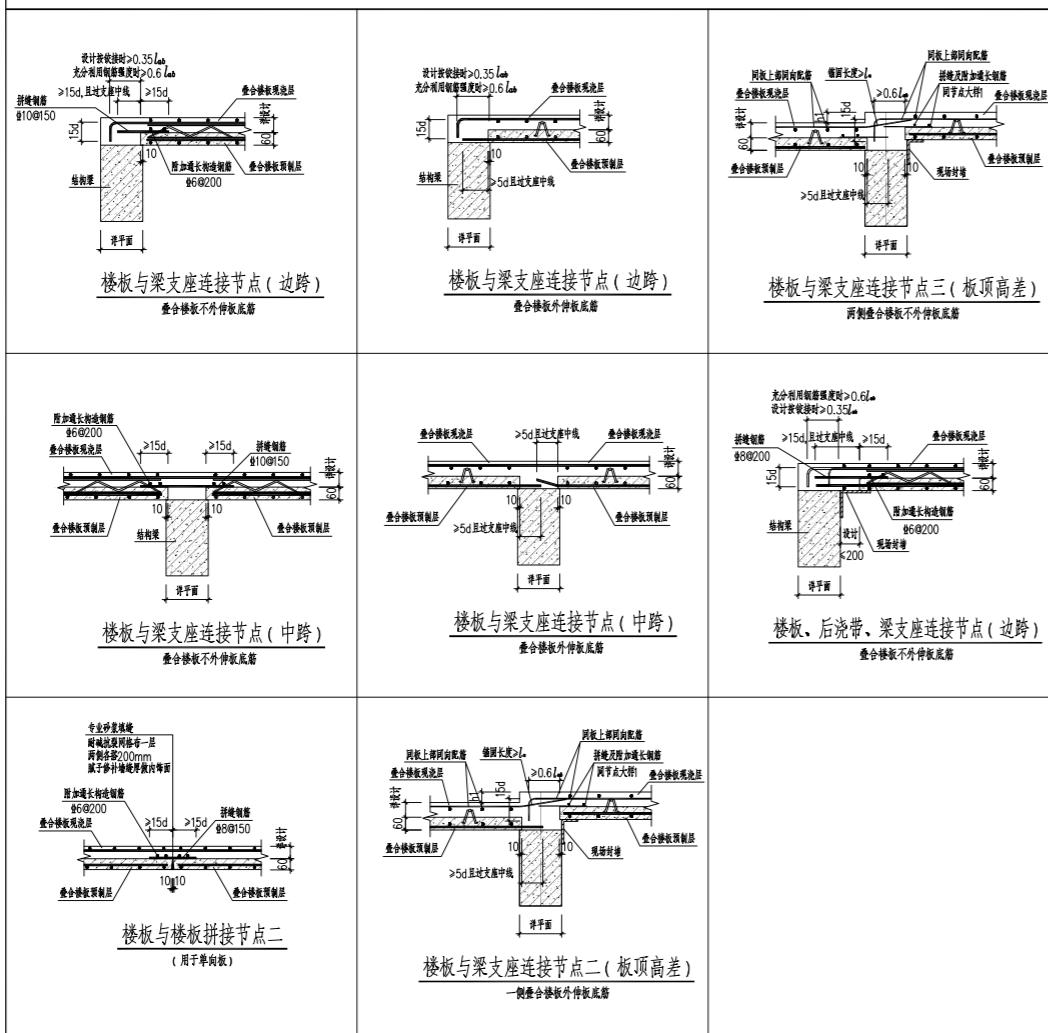

装配式建筑评分表

评价项		评价要求	评价分值	最低分值	设计指标	项目得分	项目做法
主体结构 Q1	柱、支撑、承重墙、属性墙等竖向构件	A、采用预制构件 B、采用叠合度模板或免拆模施工工艺	35%<比例<80% 比例>85%	15~25* 5			元
	梁、板、楼梯、阳台、空调板等构件	采用预制构件	70%<比例<80%	10~20*	20	20	采用桁架叠合板
	外露叠合板底筋	比例如80%	5		80%以上	5	采用压加气砼外墙板
围护墙和内隔墙 Q2	A、围护墙与保温、隔热、装饰一体化	50%<比例<80%	2~5*		--	--	元
	B、围护墙与保温、隔热、装饰一体化	50%<比例<80%	1.4~3.5*		--	--	无
	内隔墙背筋	比例>50%	5		50%以上	5	采用ALC轻质墙板
	A、内隔墙与管线、装修一体化 B、内隔墙与管线一体化	50%<比例<80%	2~5*		--	--	无
装修和设备管线 Q3	内隔墙背筋	50%<比例<80%	1.4~3.5*		80%以上	3.5	元
	全装修	--	--		--	6	全装修
	干工法的楼面、墙面	比例>70%	4		--	--	元
	集成厨房	70%<比例<90%	3~5*		--	--	本项目不参与
	集成卫生间	70%<比例<90%	3~5*		--	--	无
绿色建筑 Q4	管线分离	50%<比例<70%	3~5*		--	--	无
	满足绿色建筑 审查基本要求	满足	4		4	4	满足
	绿色建筑评价标识	一星<星级<三星	2~6		一星	2	一星级
加分项 Q5	设计	1			--	--	无
	生产	1			--	--	无
	施工	1			--	--	无
	采用EPC模式	/	2		满足	2	采用EPC
总分						47.5	
计算公式		$P = \frac{Q1+Q2+Q3+Q4+Q5}{100-Q6} \times 100\% = 50.00\%$					满足装配式建筑要求

注：1. 表中带“*”项的分值采用“扣减法”计算，计算结果取小数点后一位。


2. 高精度模板或免拆模板施工工艺是指采用铝合金模板、大钢模板或其他材料免拆模板等施工工艺以达到免抹灰的效果且成型构件

平整度偏差不大于5mm的竖向构件成型工艺。

3. 表中每得分子项A、B项不同时计分，其余项均可同时计分。

4. 绿色建筑评价标识项，一星计2分、二星计4分、三星计6分。

湖南省金天石建筑设计有限公司		建设单位	湖南民族职业学院	
甲级★证书编号：A143005200		项目名称	湖南民族职业学院中西结合师训中心大楼-A栋二区	
院 长	刘彬	项 目 负 责 人	谢高平	图 名
审 定	刘彬	设 计	谢高平	
注册师	贺胜才	校 核		
审 核	贺胜才	施 工 图 审 查 编 号		
				装配式混凝土结构设计总说明
				图 号 GC-11
				日 期 2021.12

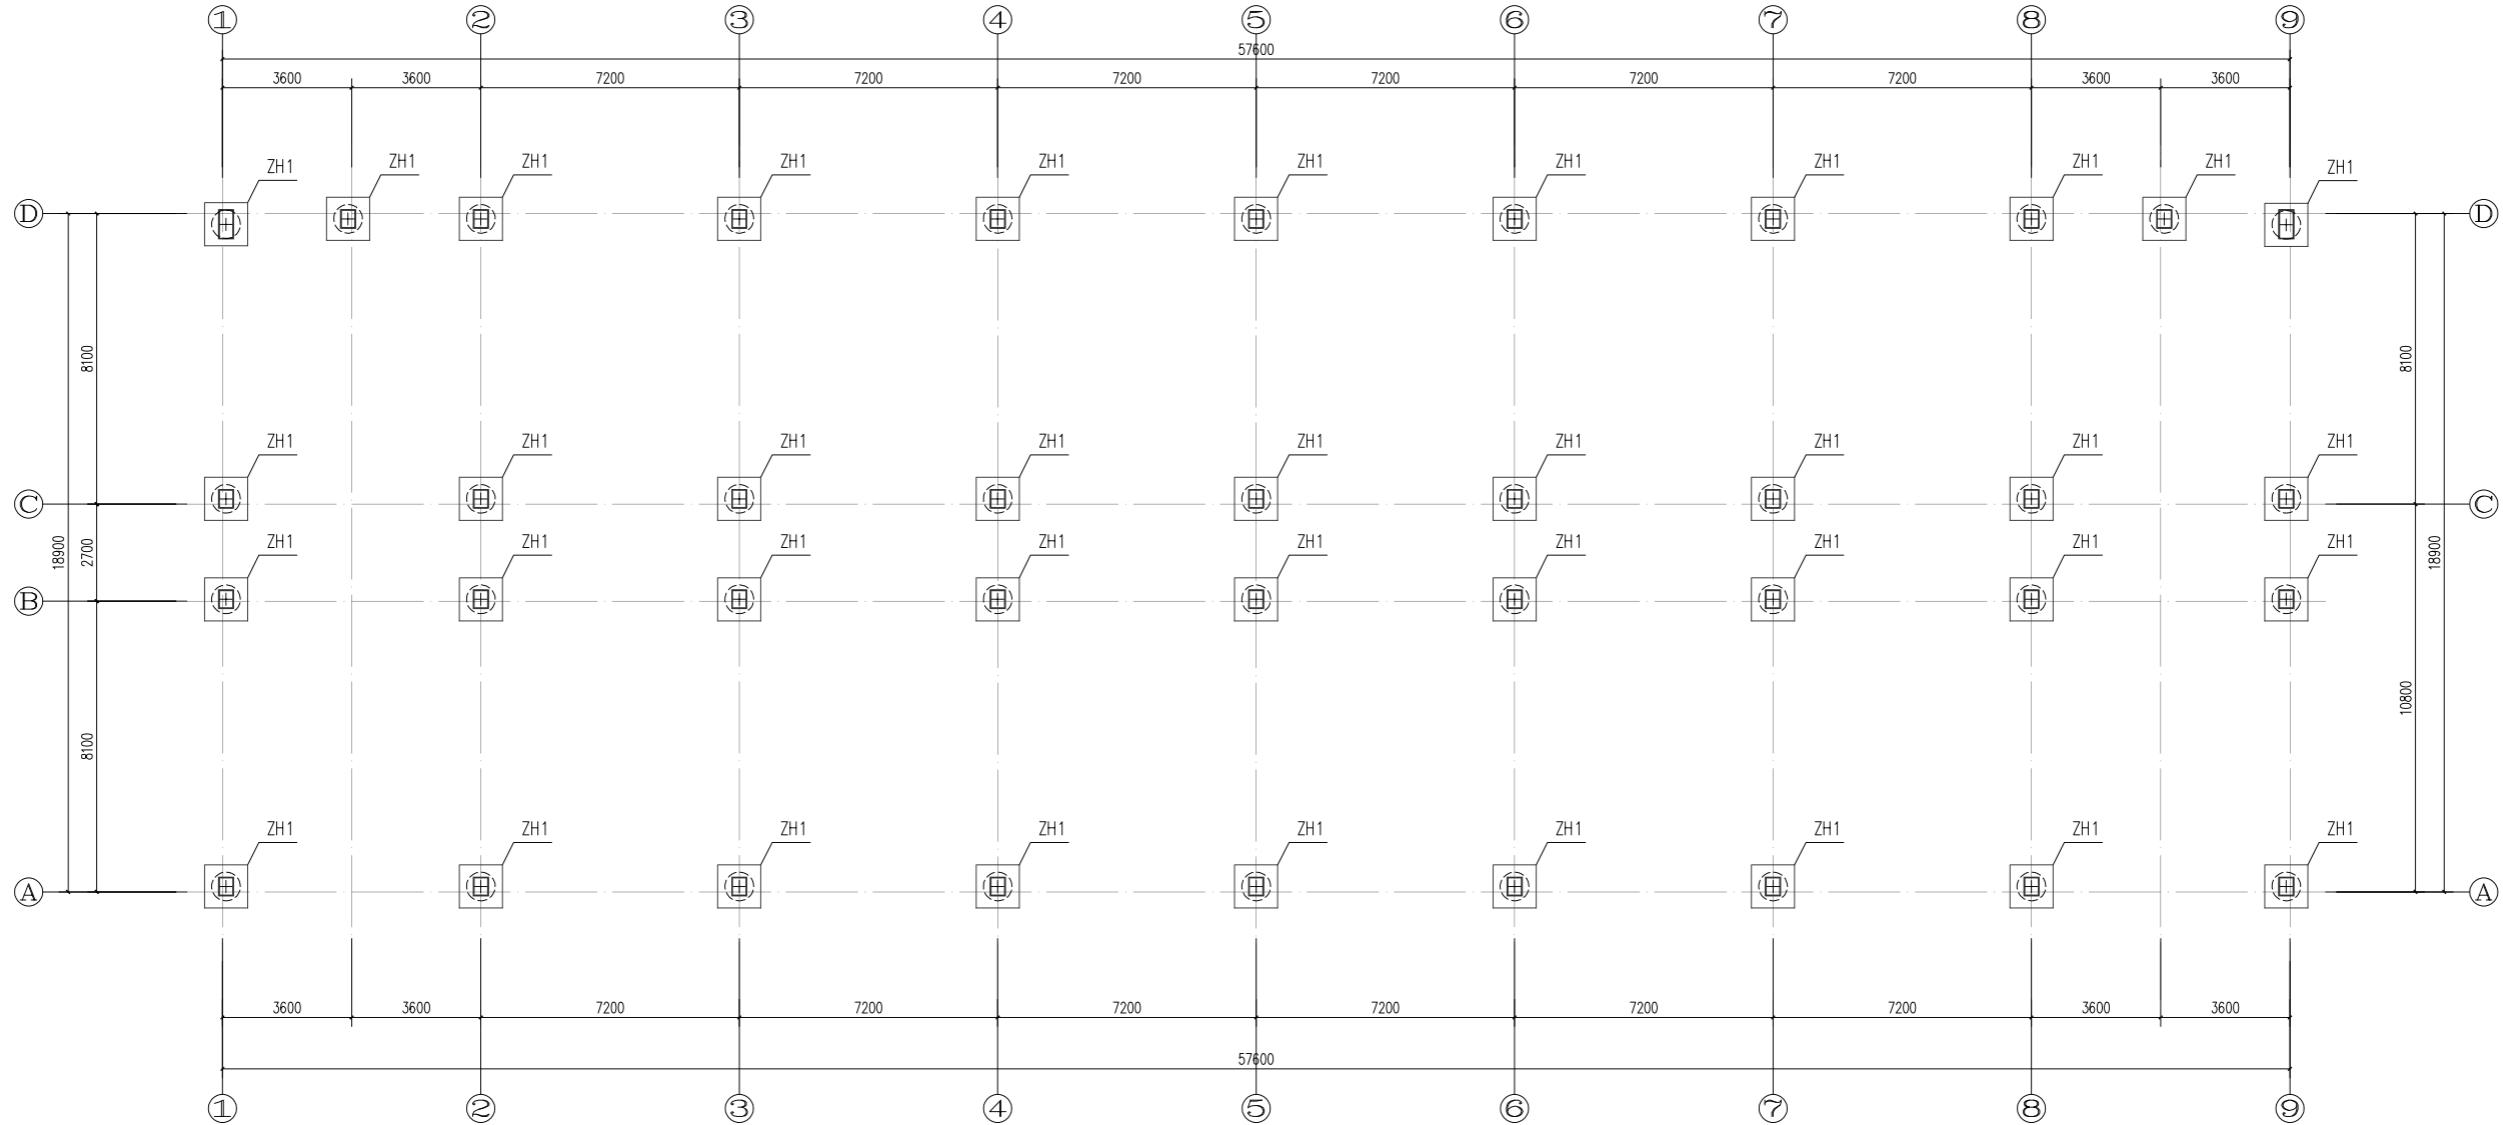


基础平面布置图(一区)

说明:

- 地基基础设计等级为丙级。
- 根据地勘报告,基础采用机械旋挖桩,以第5层强风化板岩为持力层,桩端阻力特征值为1000KPa。全风化板岩侧阻力特征值为44KPa,强风化板岩侧阻力特征值为70KPa
桩详细参数见桩表
- 承台混凝土强度C30,承台尺寸均为1200*1200*800(高)
承台顶标高均为-0.600m
- 承台底、一层梁底均设置100厚C15素混凝土垫层,每边宽出100

桩表


桩编号	单桩承载力特征值	桩身强度	桩身直径	入持力层最少深度	桩最小长度	备注
ZH1	1100KN	C30	0.8m	1m	11m	

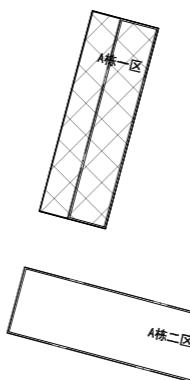

A栋分区图

湖南省金天石建筑设计有限公司		建设单位	湖南民族职业学院	
甲级★证书编号: A143005200		项目名称	湖南民族职业学院中西部托幼结合师资培训中心大楼-A栋	
院 长	刘 彬	项 目 负 责 人	谢高平	设 计
审 定	刘 彬	设 计	谢高平	
注册师	贺胜才	校 核		
审 核	贺胜才	施 工 图 审 查 编 号		

设计号 2021JTS-1-0823
图 别 结 施
图 号 GC-01
日 期 2021.12

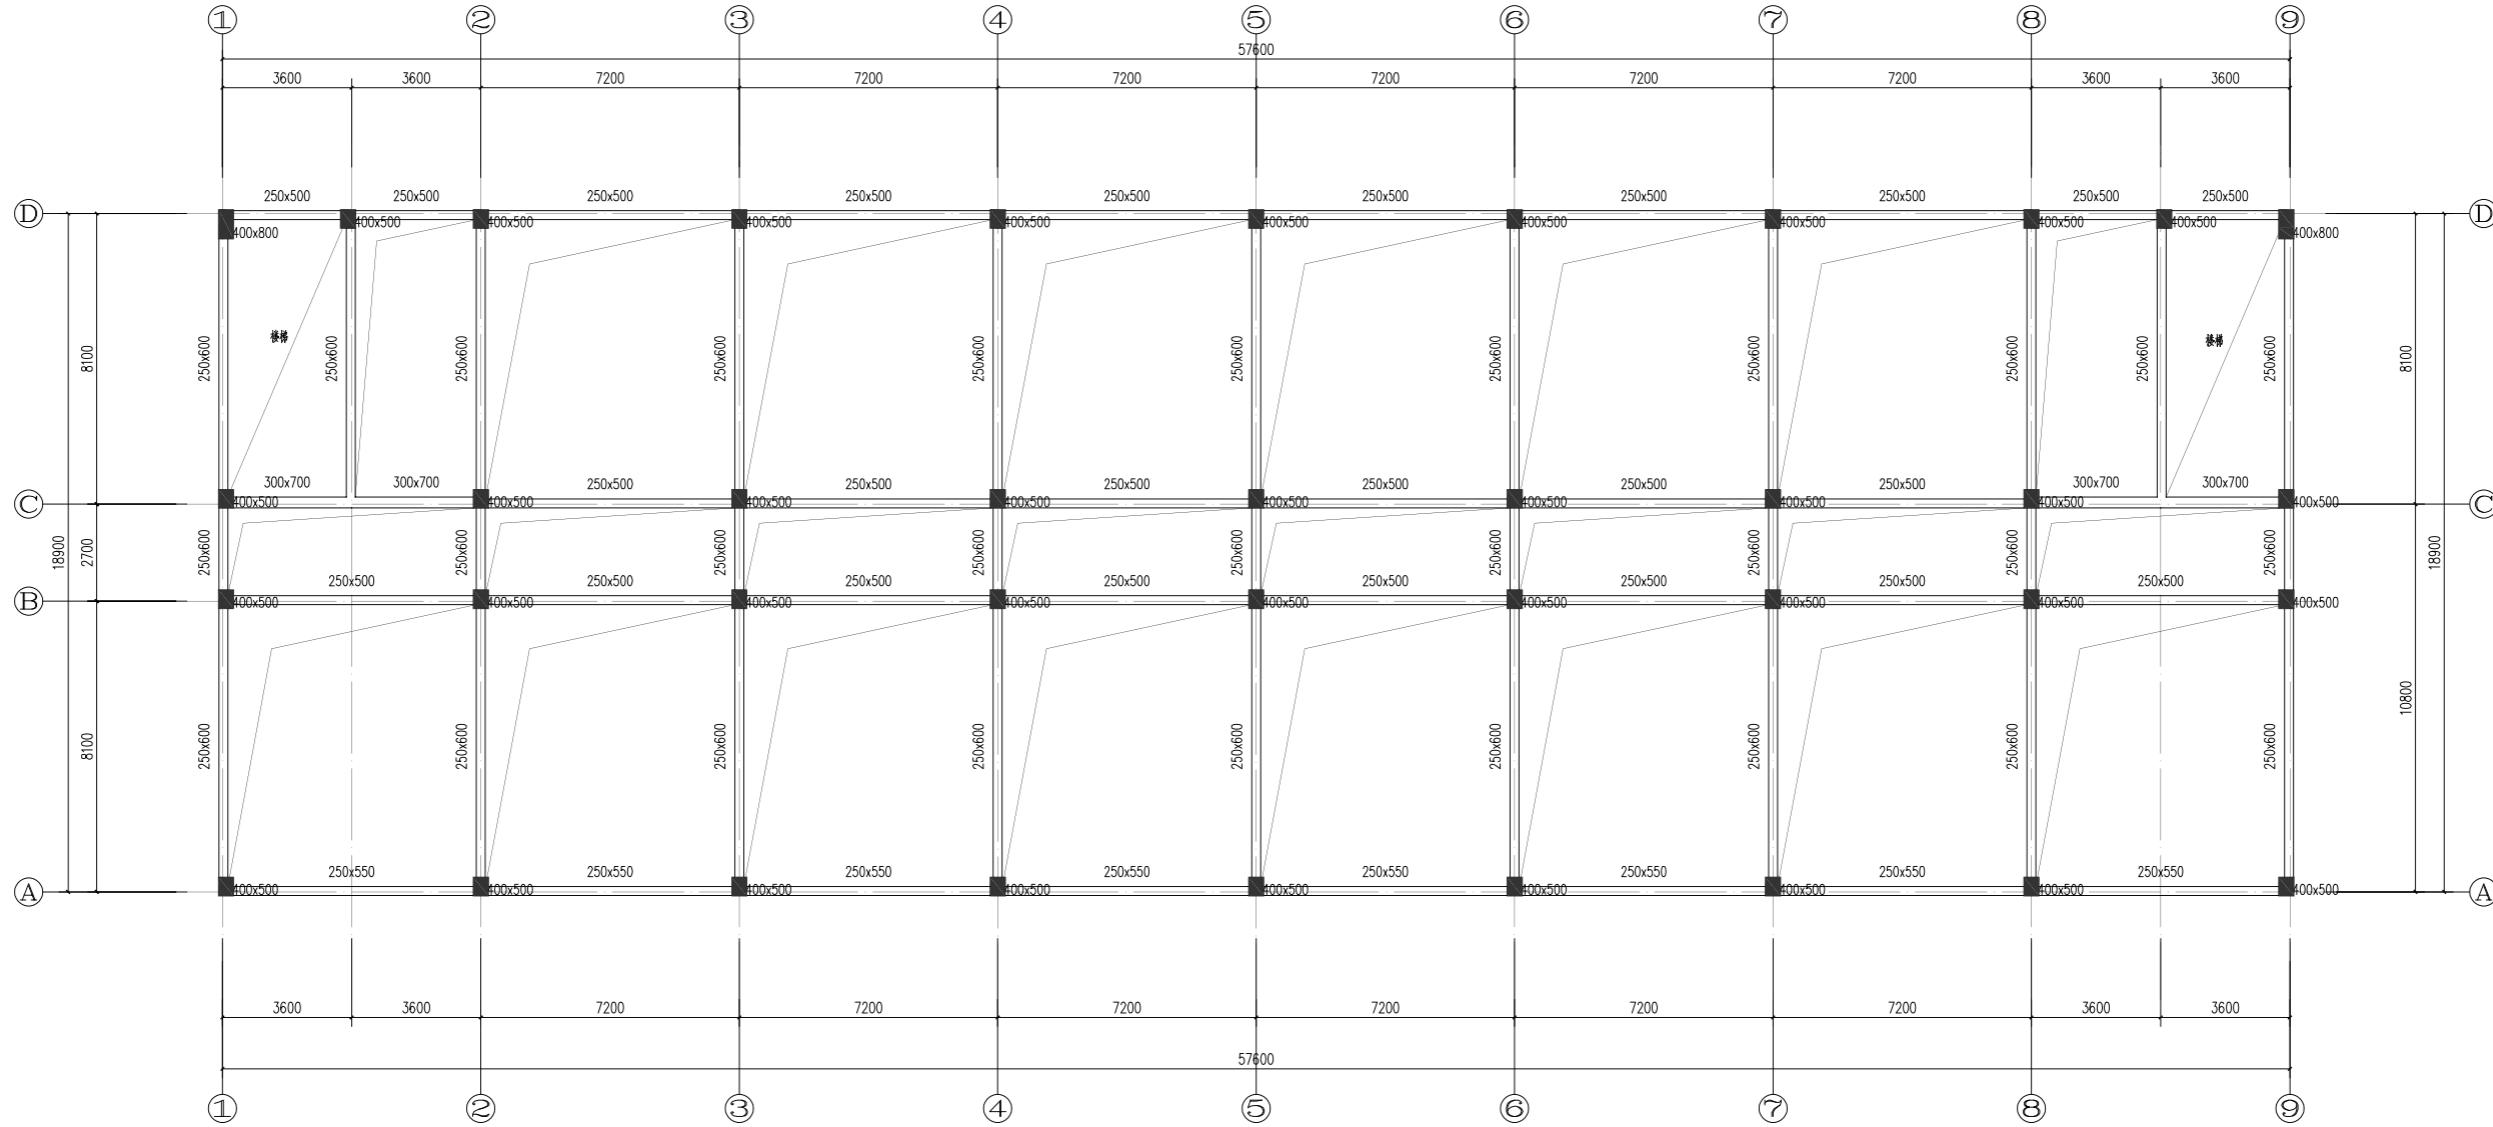

一层结构布置图(一区)

说明:


1. 钢筋HPB300级(Φ), HRB400级(Φ).
2. 卫生间降板400mm, 阳台降板50mm

层号	标高(m)	层高(m)	砼标号
1	-0.050	4200	C30
2	4.150	3150	C30
屋面	7.300		C30

C30

楼层结构标高, 层高, 梁板砼等级

柱砼

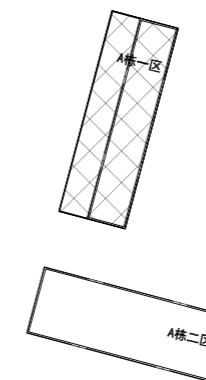


A栋分区图

湖南省金天石建筑设计有限公司		建设单位	湖南民族职业学院	
甲级★证书编号: A143005200		项目名称	湖南民族职业学院中西部托幼结合师资培训中心大楼-A栋	
院 长	刘彬	项 目 负 责 人	谢高平	设计号
审 定	刘彬	设 计		
注册师	贺胜才	校 核		
审 核	贺胜才	施工图审查编号		

一层结构布置图(一区)

图别 结施
图号 GC-02
日期 2021.12

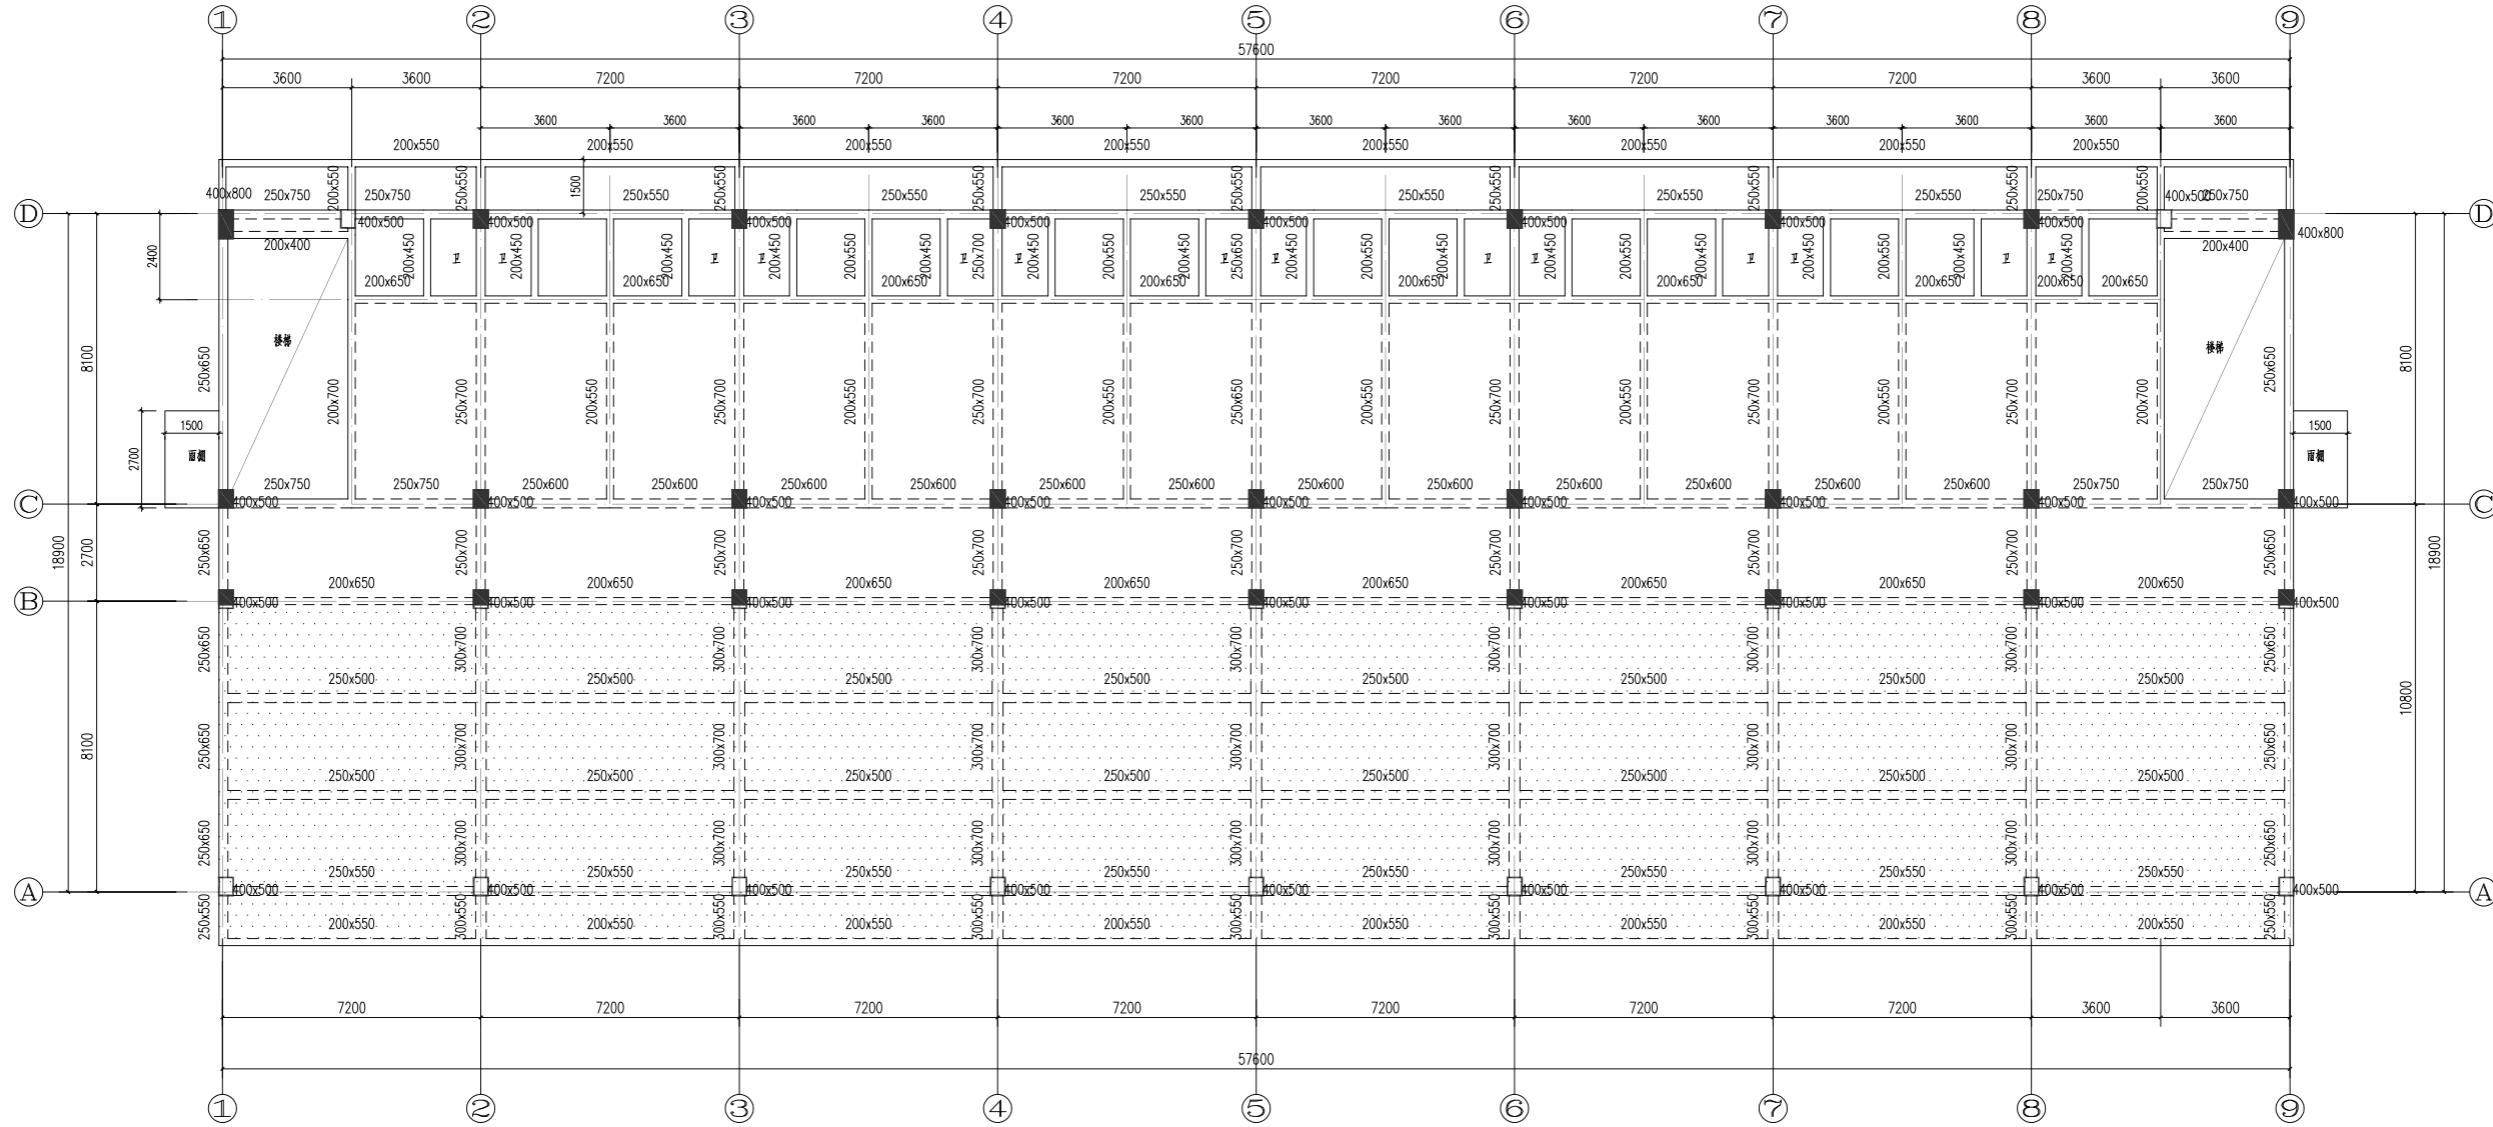

二层结构布置图(一区)

说明:


1. 楼板局部为叠合楼板, 板厚130(阴影填充部分150), 布置详见装配式图, 卫生间现浇板厚均为100mm。
2. 钢筋HPB300级(Φ), HRB400级(Φ)。
3. 卫生间降板400mm, 阳台降板50mm

屋面	7.300	C30
2	4.150	3150
1	-0.050	4200
层号	标高(m)	层高(m)
		砼标号

C30

楼层结构标高, 层高, 梁板砼等级


柱砼

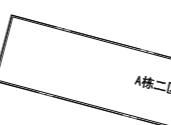

A栋分区图

湖南省金天石建筑设计有限公司		建设单位	湖南民族职业学院	
甲级★证书编号: A143005200		项目名称	湖南民族职业学院中西部托幼结合师资培训中心大楼-A栋	
院 长	刘彬	项 目 负 责 人	谢高平	图 号
审 定	刘彬	设 计	高平	二层结构布置图(一区)
注册师	贺胜才	校 核		
审 核	贺胜才	施工图审查编号		

设计号 2021JTS-1-0823
图别 结施
图号 GC-03
日期 2021.12

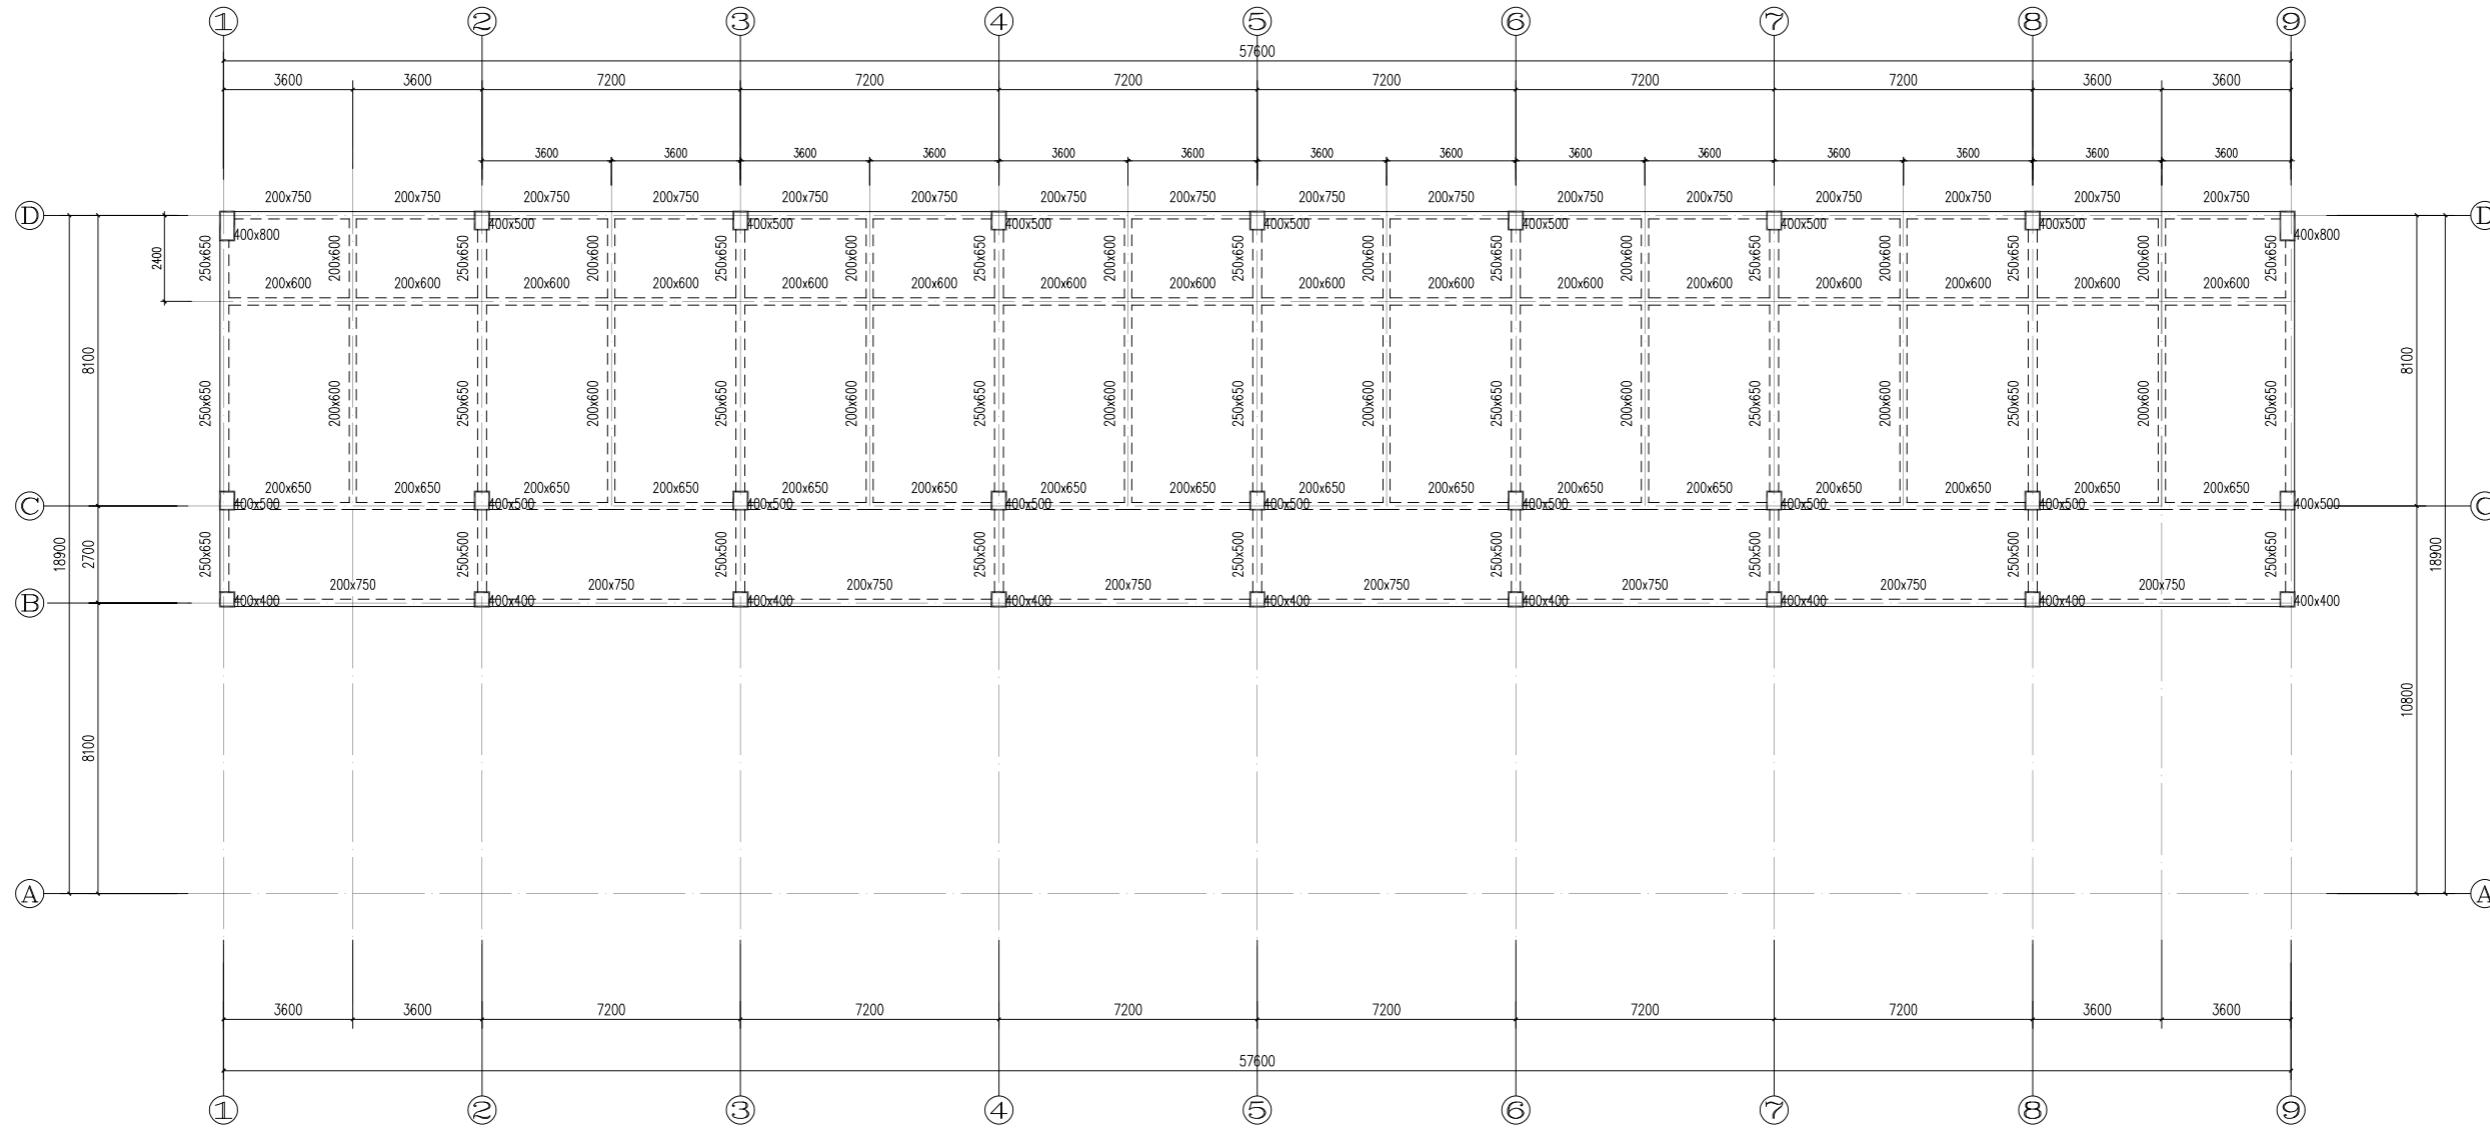

屋面结构布置图(一区)


说明

- 板厚均为150装配式叠合楼板,
 - 钢筋HPB300级(Φ), HRB400级(Φ)


屋面	7.300		C30
2	4.150	3150	C30
1	-0.050	4200	C30
层号	标高(m)	层高(m)	砼标号

楼层结构标高,层高,梁板砼等级

柱碰

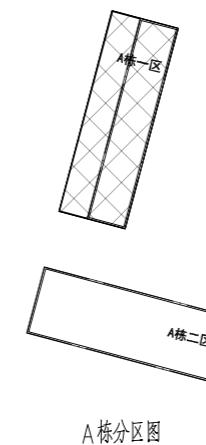

湖南省金天石建筑设计有限公司				建设单位	湖南民族职业学院		
				项目名称	湖南民族职业学院中西部托幼结合师资培训中心大楼-A栋		
院长	刘彬	项目负责	谢高平	图名	屋面结构布置图(一区)	设计号	2021JTS-1-06
审定	刘彬	设计				图别	结施
注册师	贺胜才	校核				图号	GC-04
审核	贺胜才	施工图审查编号				日期	2021.12

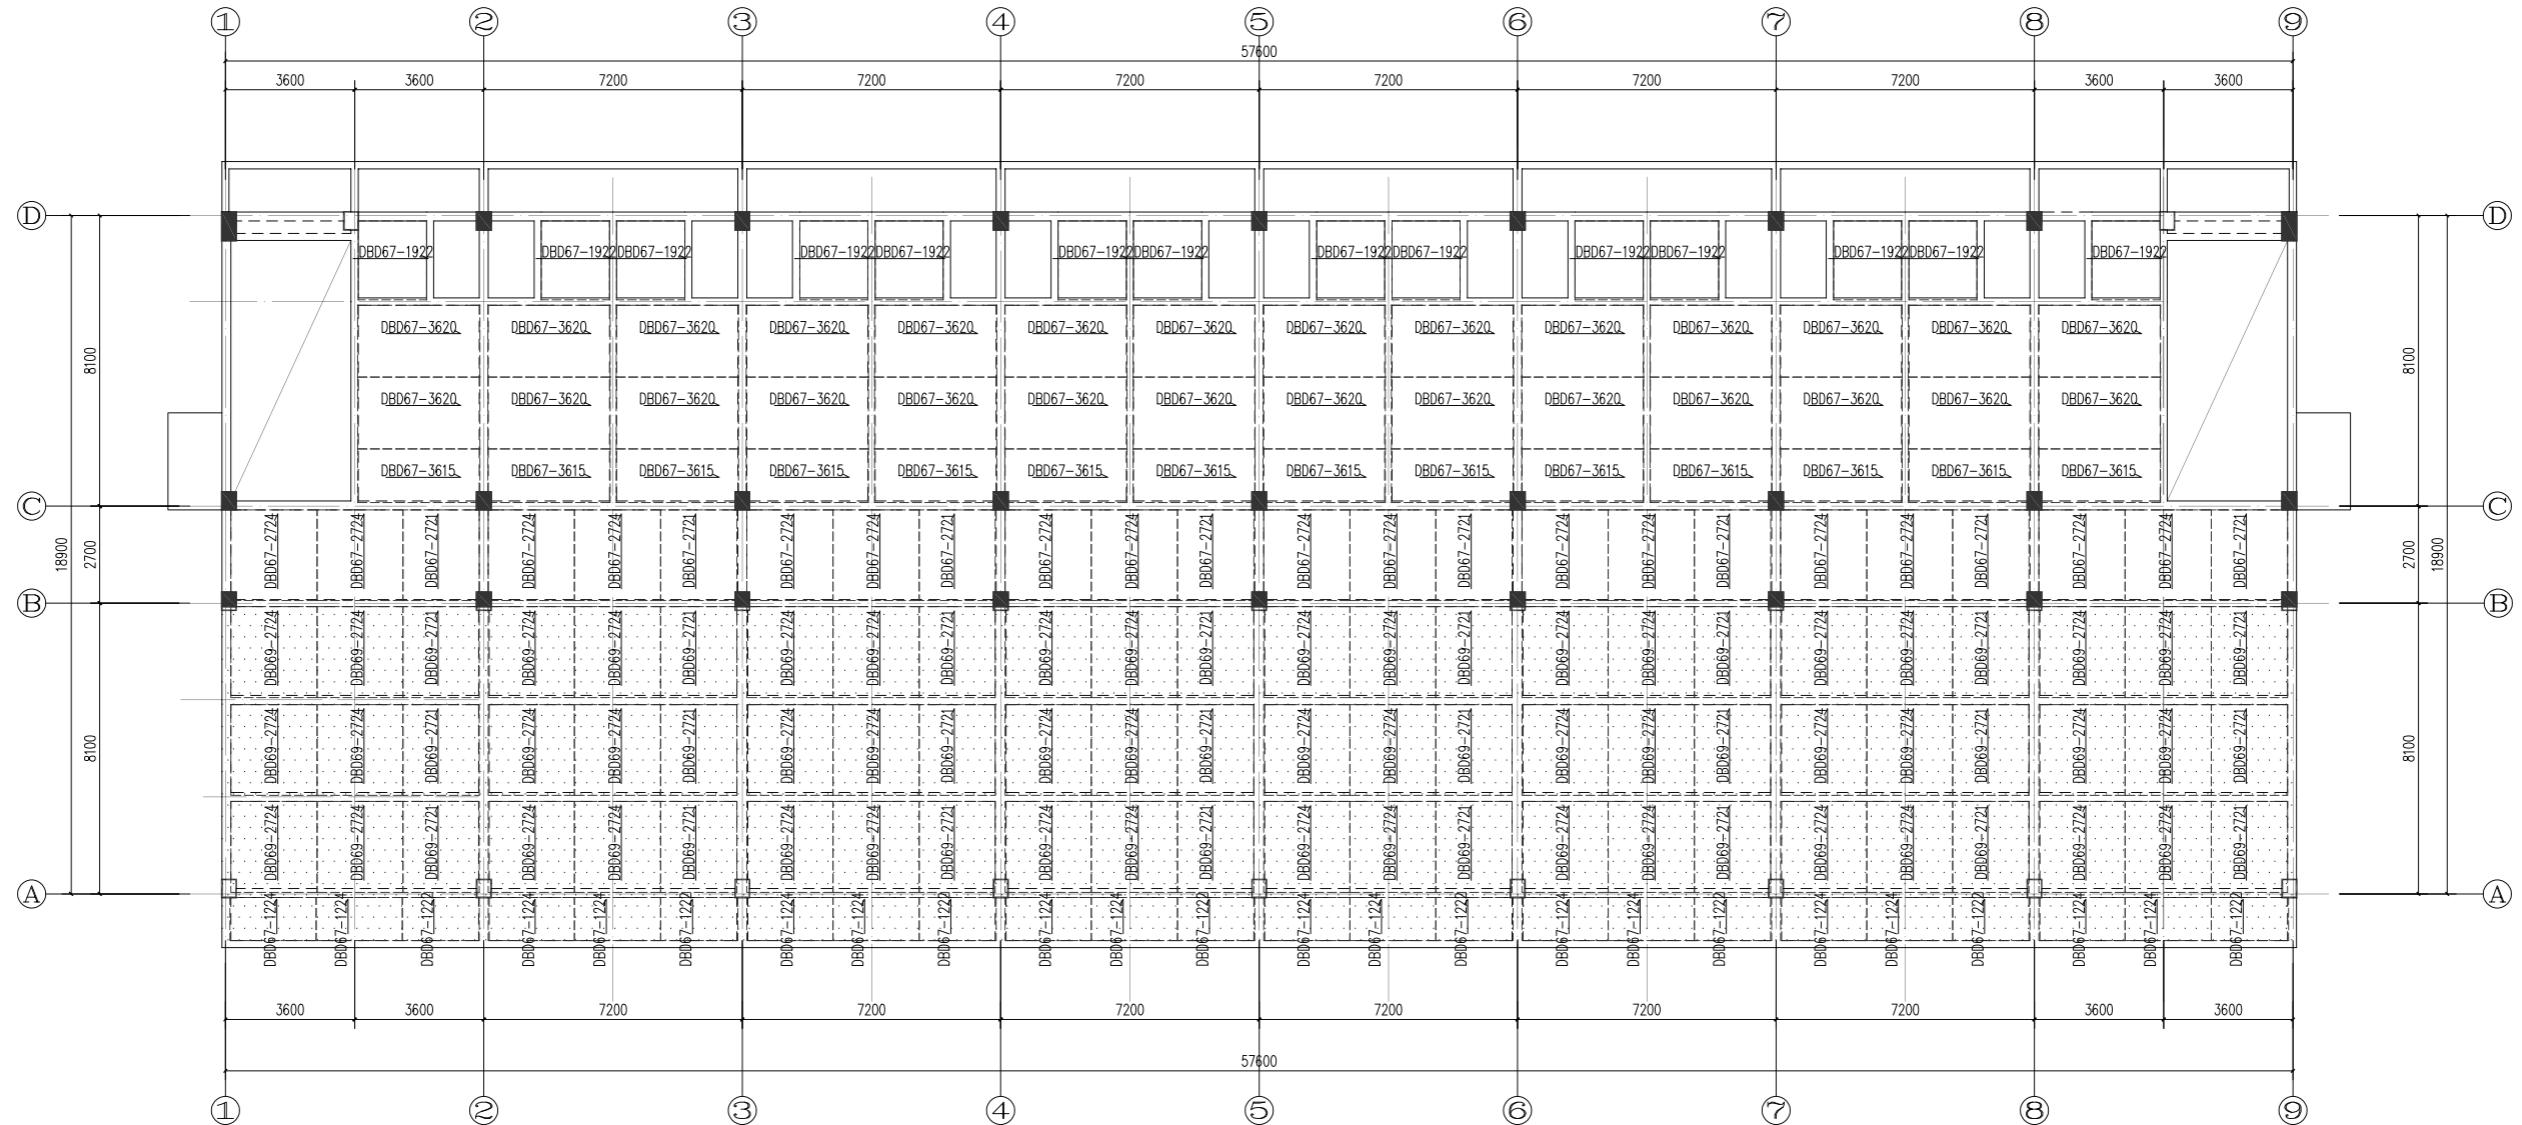

二层叠合板布置图(一区)

说明:

1. 叠合楼板混凝土等级均为C30。
2. 图中未注明的叠合楼板板厚为130mm，其中预制板厚60mm，现浇层厚70mm。局部屋面部分叠合楼板板厚为150mm，其中预制板厚60mm，现浇层厚90mm。
3. 预制板编号说明，DBD为单向板。
4. 本图与相应层的模板配筋施工图配合使用，现浇区域按照现浇施工图进行。
5. 除注明外，预制楼板（伸出钢筋边）伸入墙（梁）内10mm。
6. 图中 → 为荷载传递方向。

屋面	7.300		C30
2	4.150	3150	C30
1	-0.050	4200	C30
层号	标高(m)	层高(m)	砼标号


C30

楼层结构标高, 层高, 梁板砼等级

柱砼

A栋一区叠合板统计					
层数	总投影面积	预制构件平面投影面积	总承重构件投影面积	洞口面积	预制比例 (%)
一层	1265.8	948	13.1	0	0.76
二层	635.8	559.6	5.28	0	0.89
总计	1901.6	1507.6	18.38	0	0.80

湖南省金天石建筑设计有限公司		建设单位	湖南民族职业学院	
甲级★证书编号: A143005200		项目名称	湖南民族职业学院中西结合师训中心大楼-A栋一区	
院长	刘彬	项目负责	谢高平	设计
审定	刘彬	设计	谢高平	图名
注册师	贺胜才	校核	贺胜才	图别
审核	贺胜才	施工图审查编号	贺胜才	结施
				设计号 2021JTS-1-0823
				图号 GC-05
				日期 2021.12

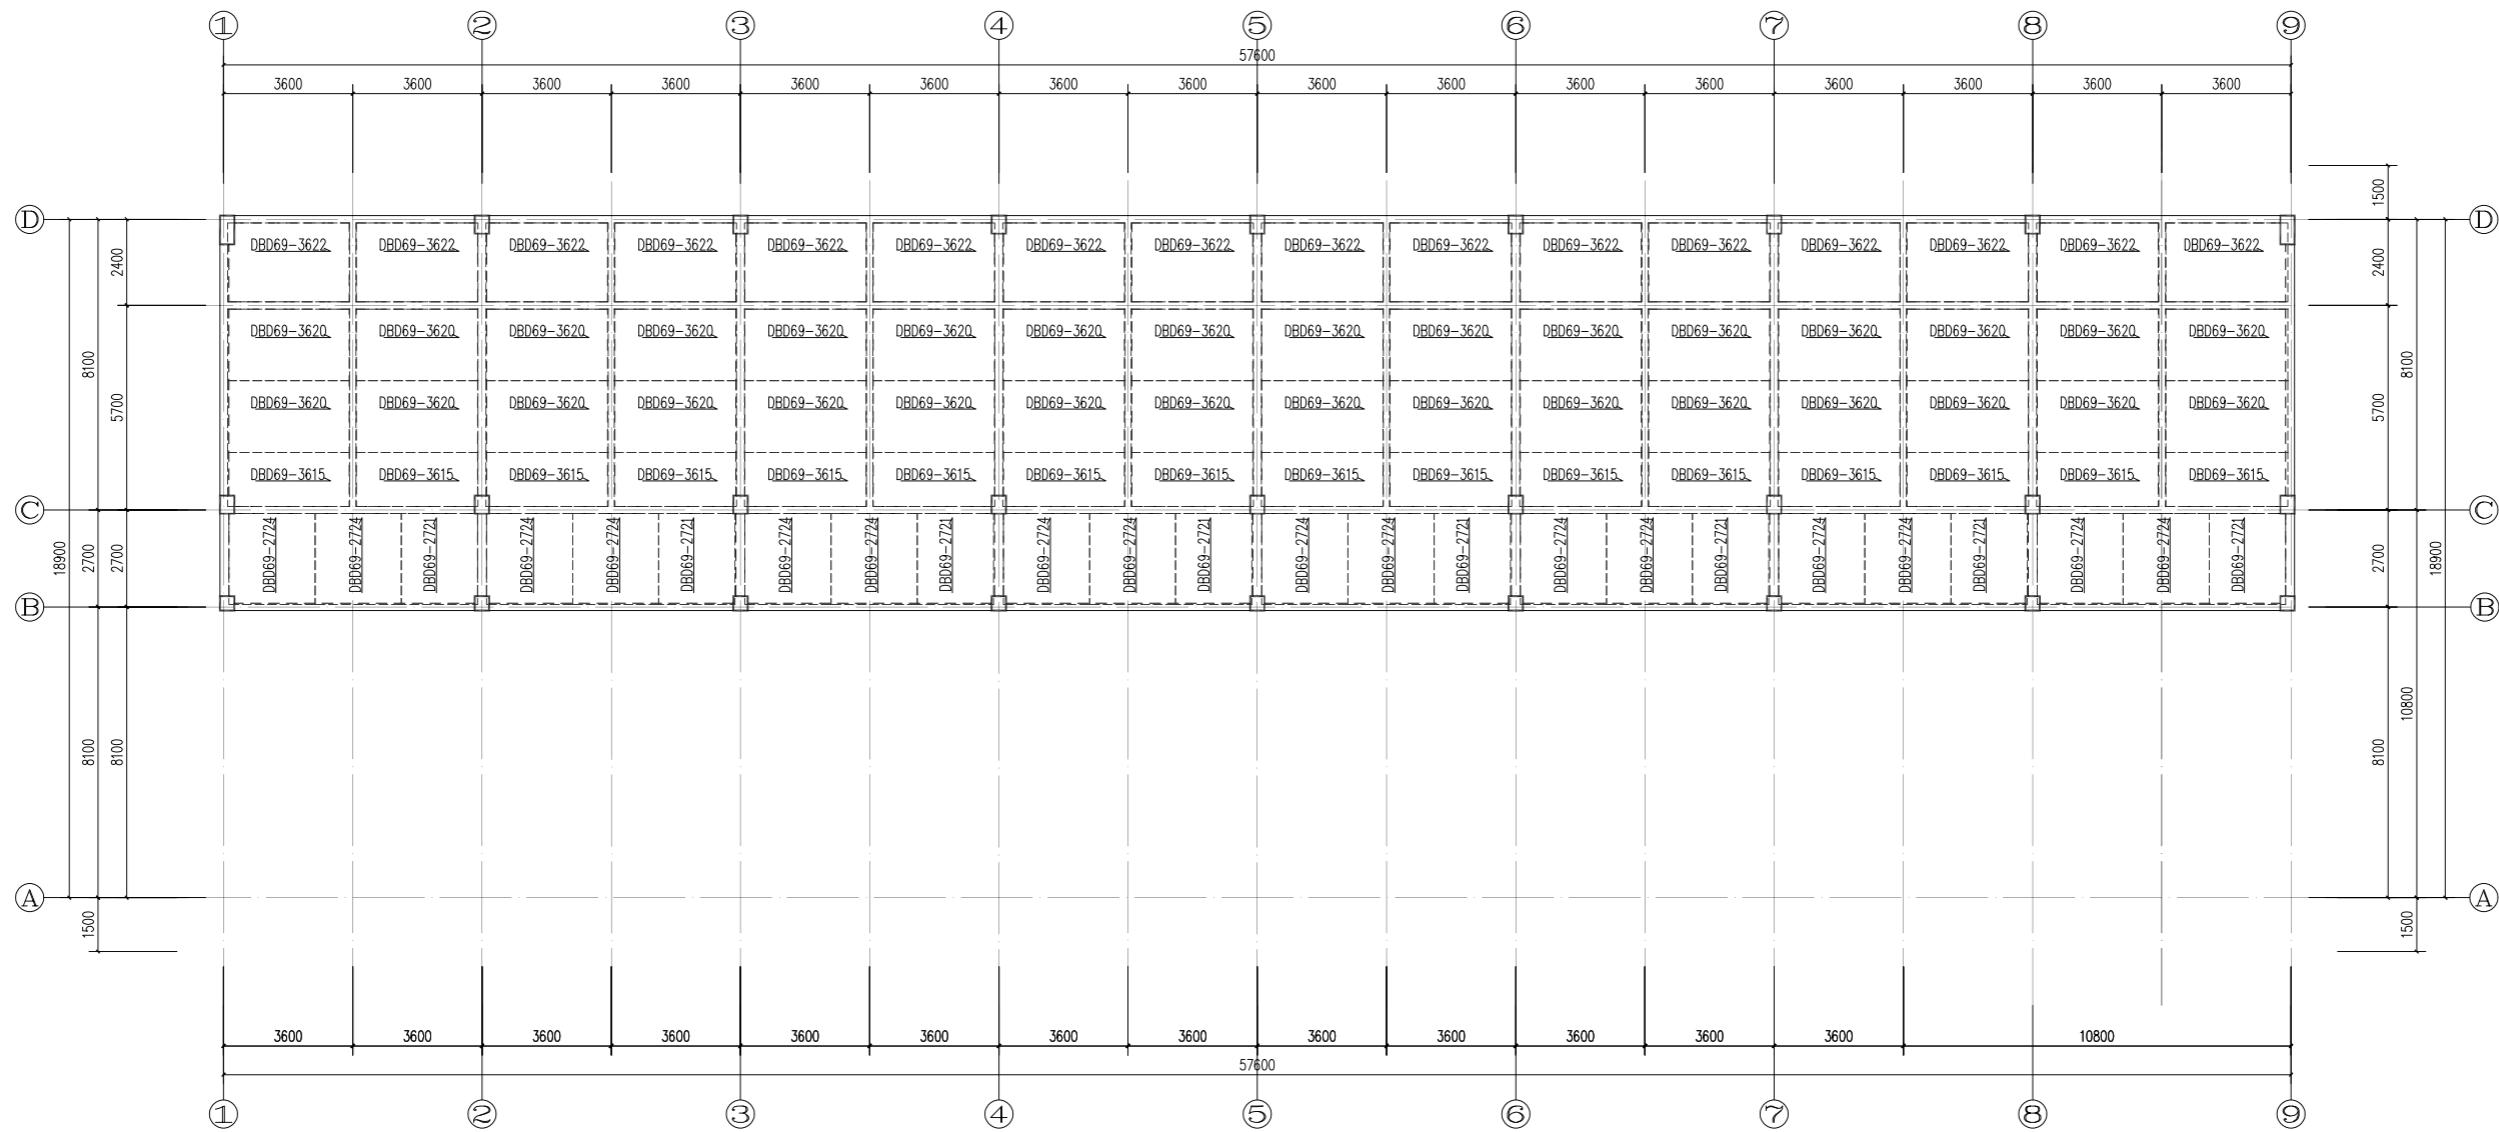

屋面叠合板布置图(一区)

屋面	7.300		C30
2	4.150	3150	C30
1	-0.050	4200	C30
层号	标高(㎜)	层高(㎜)	砼标号

楼层结构标高,层高,梁板砼等级


柱礎

说明:

1. 叠合楼板混凝土等级均为C30。
2. 图中未注明的叠合楼板板厚为150mm，其中预制板厚60mm，现浇层厚90mm。
3. 预制板编号说明，DBD为单向板。
4. 本图与相应层的楼板配筋施工图配合使用。现浇区域按照现浇施工图进行。
5. 除注明外，预制楼板（伸出钢筋边）伸入墙（梁）内10mm。
6. 图中——为荷载传递方向。

A栋一区叠合板统计					
层数	总投影面积	预制构件平面投影面积	竖向承重构件投影面积	洞口面积	预制比例 (%)
一层	1265.8	948	13.1	0	0.76
二层	635.8	559.6	5.28	0	0.89
总计	1901.6	1507.6	18.38	0	0.80

湖南省金天石建筑设计有限公司				建设单位	湖南民族职业学院		
甲级★证书编号: A143005200				项目名称	湖南民族职业学院中西部幼师结合师资培训中心大楼-4栋一区		
院长	刘彬	谢高平	谢高平	图名	屋面叠合板布置图(一区)	设计号	2021JTS-1-082
审定	刘彬	谢高平	设计			图别	结施
注册师	贺胜才	贺胜才	校核			图号	GC-06
审核	贺胜才	贺胜才	施工图审查编号			日期	2021.12

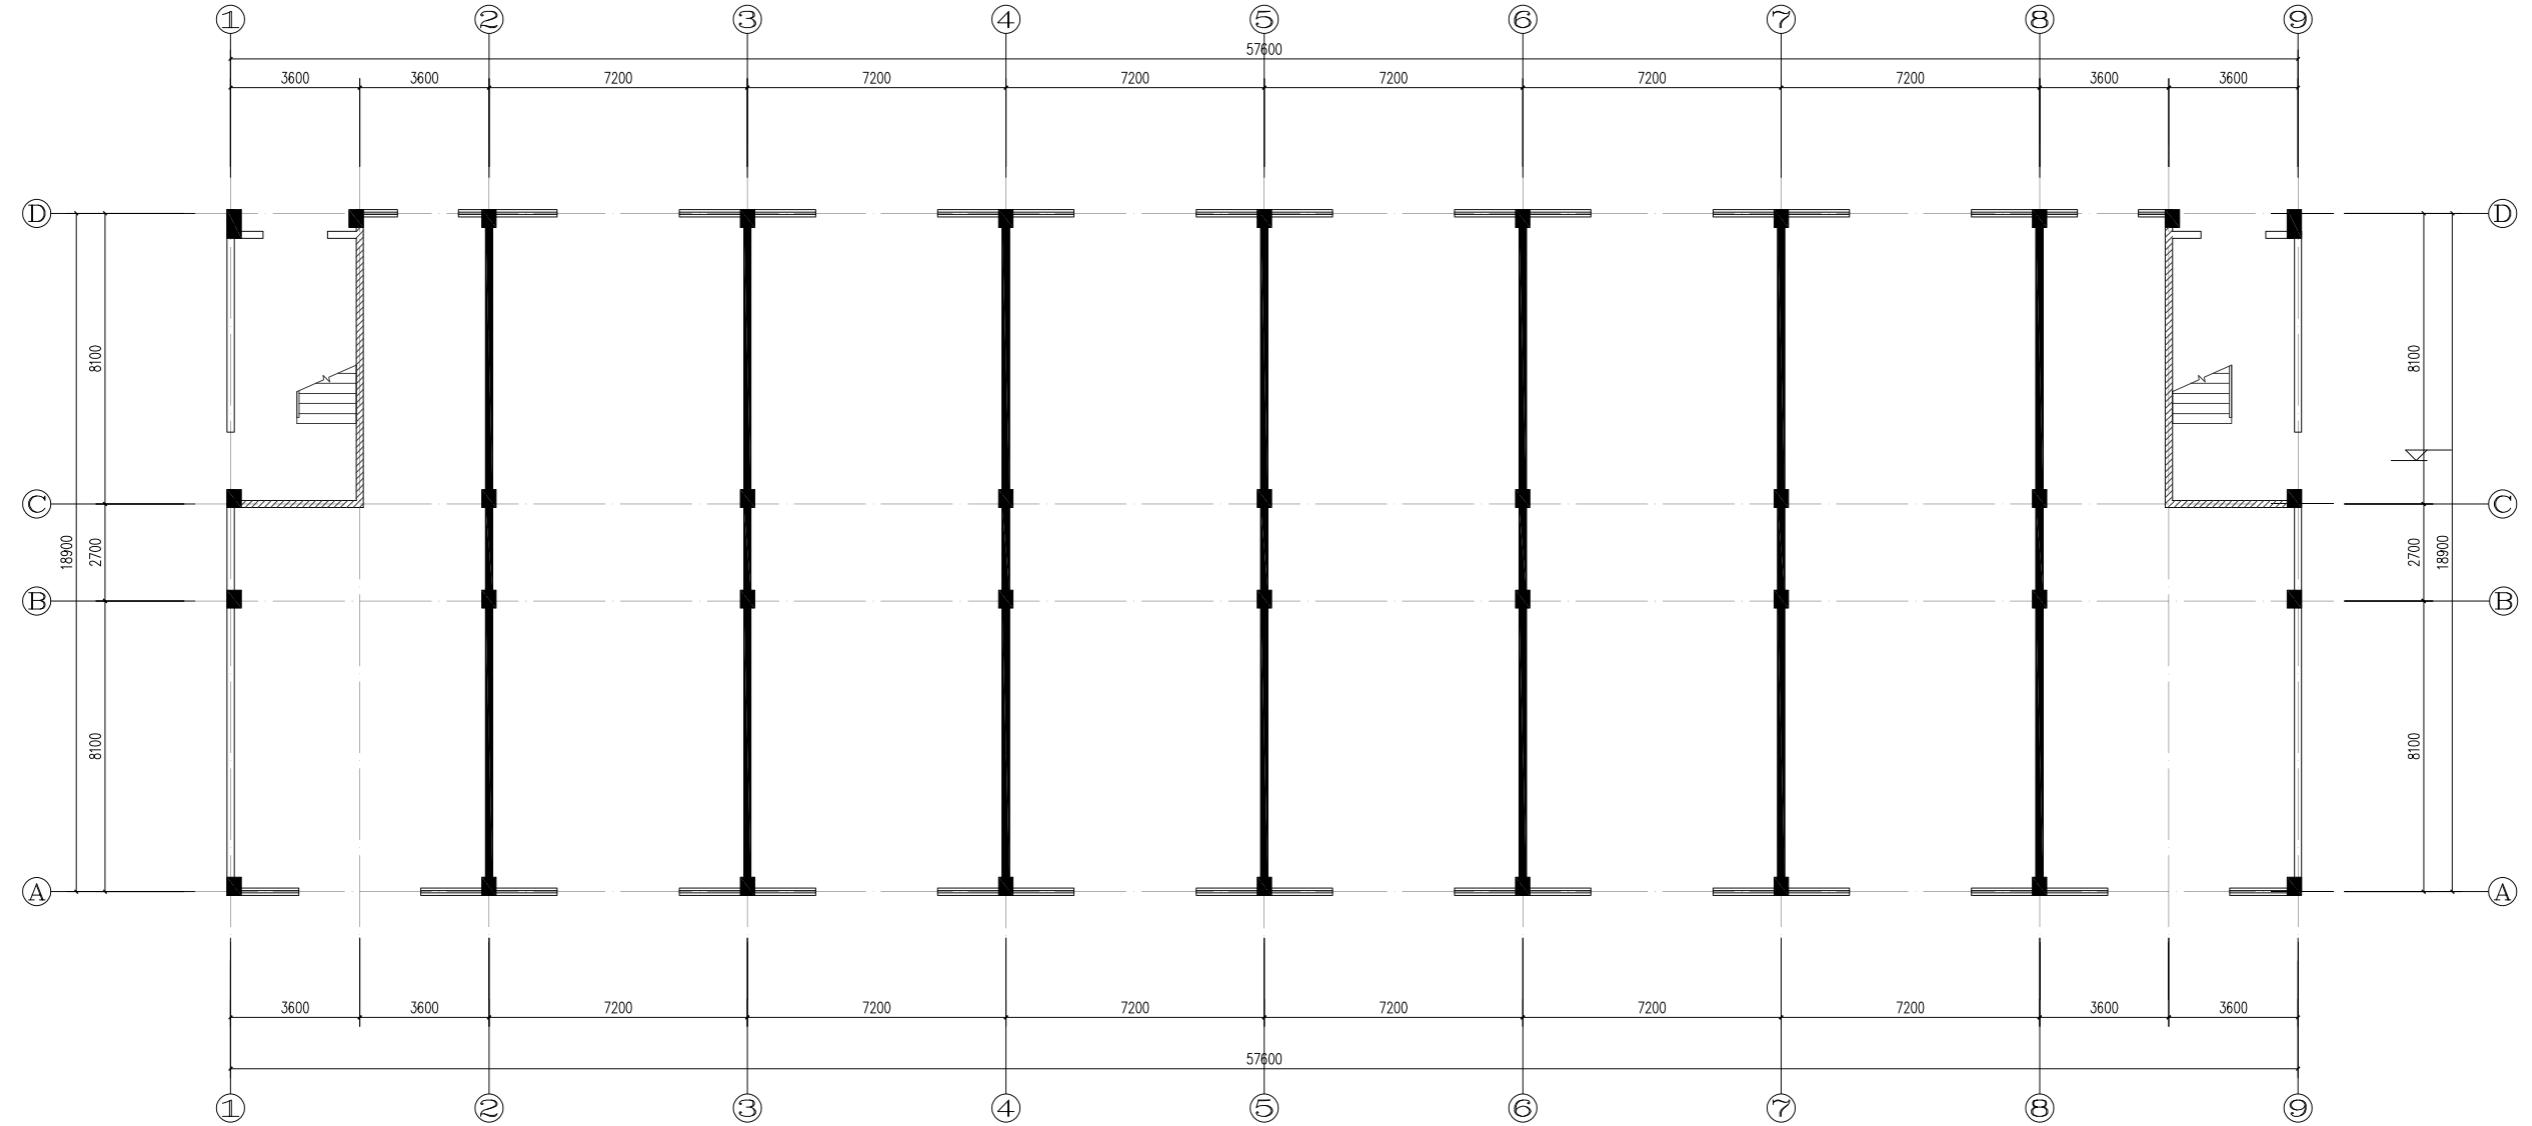

一层内墙布置图(一区)

A栋一区内隔墙面积统计			
层数	内墙面积	ALC面积	
一层	28.34	23.94	0.84
二层	45.54	13.86	0.30
总计	73.88	37.8	0.51

图例




砖砌



ALC内墙

湖南省金天石建筑设计有限公司		建设单位	湖南民族职业学院	
甲级★证书编号: A143005200		项目名称	湖南民族职业学院中西结合托幼综合实训中心大楼-A栋一区	
院 长	刘 彬	项 目 负 责 人	谢高平	设 计
审 定	刘 彬	设计	谢高平	
注册师	贺胜才	校 核	贺胜才	
审 核	贺胜才	施工图审查编号	贺胜才	

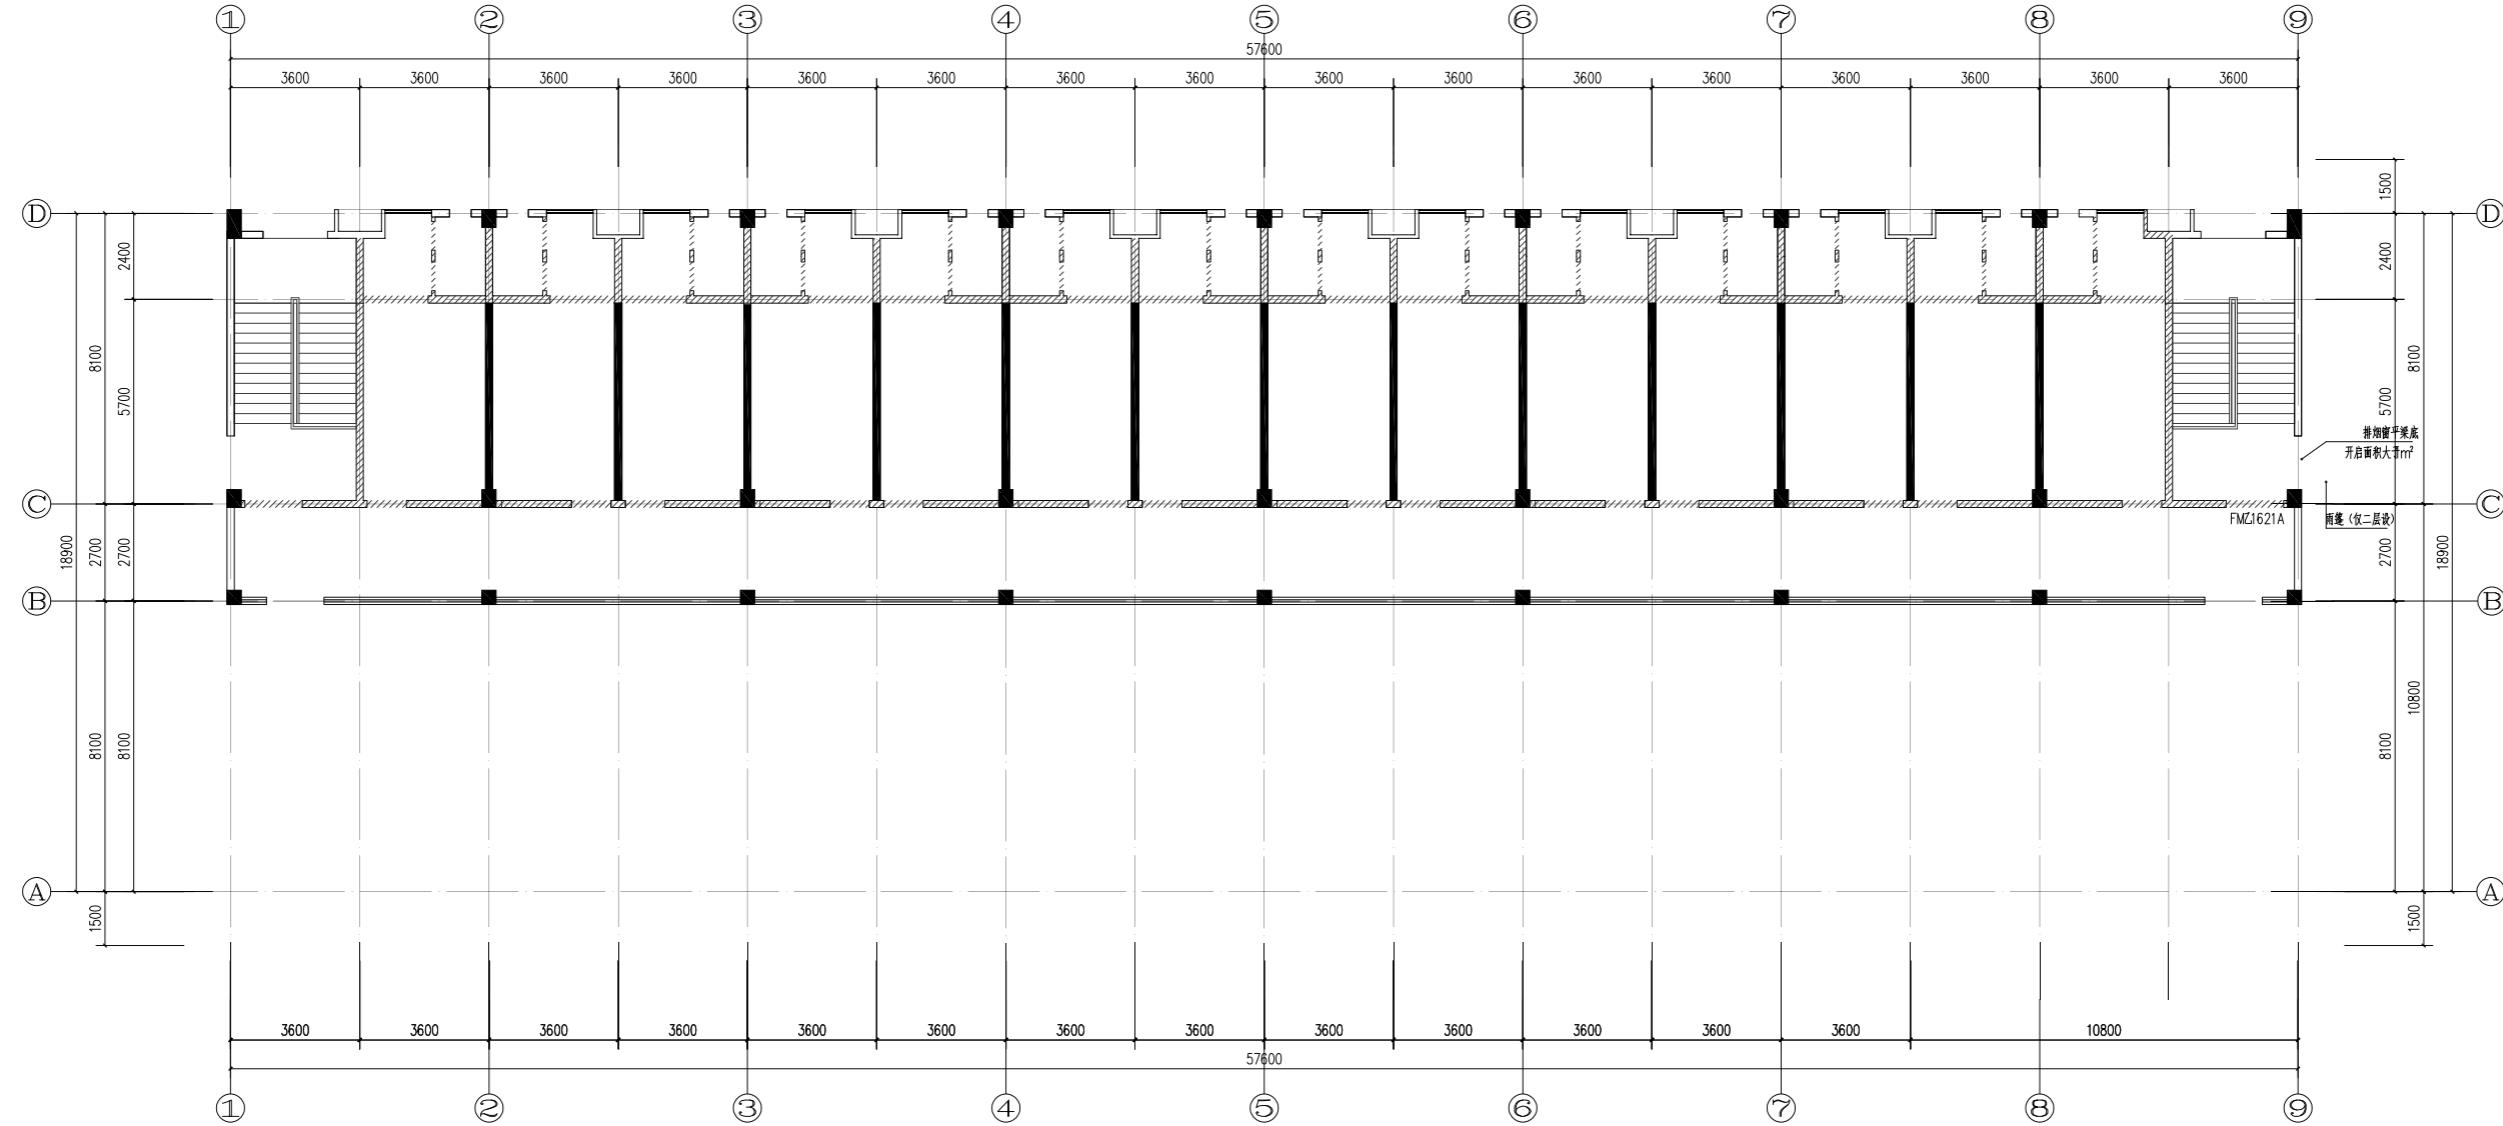

图例



砖砌




ALC内墙

A栋一区内隔墙面积统计			
层数	内墙面积	ALC面积	
一层	28.34	23.94	0.84
二层	45.54	13.86	0.30
总计	73.88	37.8	0.51


湖南省金天石建筑设计有限公司		建设单位	湖南民族职业学院	
甲级★证书编号: A143005200		项目名称	湖南民族职业学院中西结合师训中心大楼-A栋一区	
院 长	刘彬	项 目 负 责 人	谢高平	设 计
审 定	刘彬	设计	谢高平	
注册师	贺胜才	校 核	贺胜才	
审 核	贺胜才	施工图审查编号		

装配式混凝土结构设计总说明

1. 隔墙及楼梯大样

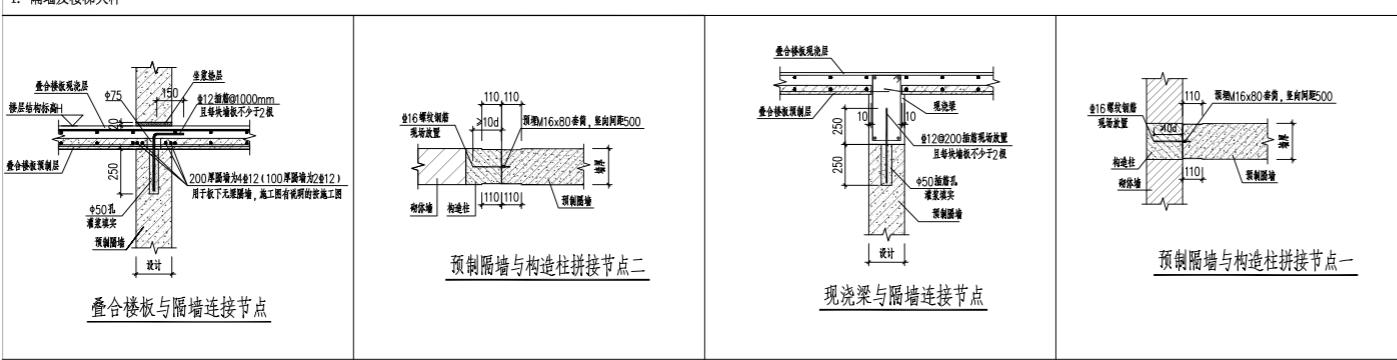

2. 叠合板大样

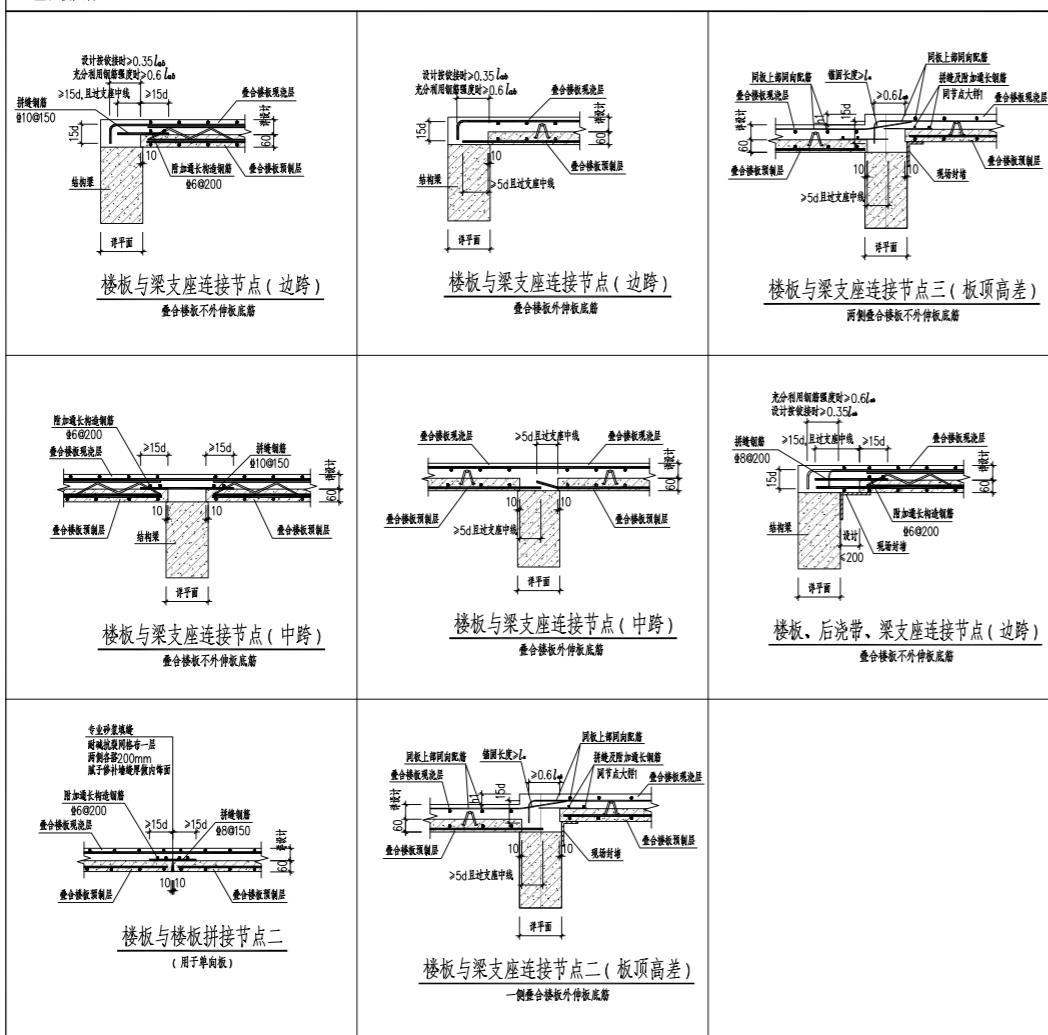

装配式建筑评分表

评价项		评价要求	评价分值	最低分值	设计指标	项目得分	项目做法
主结构 Q1	柱、支撑、承重墙、属性墙等竖向构件	A、采用预制构件 B、采用叠合度模版或免拆模板施工工艺	35%<比例<80% 比例>85%	15~25* 5			元
	梁、板、楼梯、阳台、空调板等构件	采用预制构件	70%<比例<80%	10~20*	20	20	采用桁架叠合板
	要求重固护墙非砌筑	比例>80%	5		80%以上	5	采用蒸压加气砼外挂板
围护墙和内隔墙 Q2	A、围护墙与保温、隔热、装饰一体化	50%<比例<80%	2~5*		--	--	元
	B、围护墙与保温、隔热、装饰一体化	50%<比例<80%	1.4~3.5*		--	--	元
	内隔墙非砌筑	比例>50%	5		50%以上	5	采用ALC轻质墙板
	A、内隔墙与管线、装修一体化 B、内隔墙与管线一体化	50%<比例<80%	2~5*		--	--	元
装修和设备 管线 Q3	内隔墙非砌筑	50%<比例<80%	1.4~3.5*		80%以上	3.5	元
	全装修	--	--		--	6	全装修
	干工法的楼面、墙面	比例>70%	4		--	--	元
	集成厨房	70%<比例<90%	3~5*		--	--	本项目不参与
	集成卫生间	70%<比例<90%	3~5*		--	--	元
绿色建筑 Q4	管线分离	50%<比例<70%	3~5*		--	--	元
	满足绿色建筑基本要求	满足基本要求	4		4	4	满足
	绿色建筑评价标识	一星<星级<三星	2~6		一星	2	一星级
加分项 Q5	设计	1			--	--	无
	生产	1			--	--	无
	施工	1			--	--	无
	采用EPC模式	/	2		满足	2	采用PC
总分						47.5	
计算公式		$P = \frac{Q1+Q2+Q3+Q4+Q5}{100-Q6} \times 100\% = 50.00\%$					满足装配式建筑要求

注：1. 表中带“*”项的分值采用“插法”计算，计算结果取小数点后一位。




2. 高精度模版或免拆模板施工工艺是指采用铝合金模板、大钢模版或其他材料免拆模板等施工工艺以达到免抹灰的效果且成型构件


平整度偏差不大于5mm的竖向构件成型工艺。

3. 表中每得分子项A、B项不同时计分，其余项均可同时计分。


4. 绿色建筑评价标识项，一星计2分、二星计4分、三星计6分。

湖南省金天石建筑设计有限公司		建设单位		湖南民族职业学院	
		项目名称		湖南民族职业学院中西结合师训中心大楼-A栋一区	
院 长	刘彬	项 目 负 责 人	谢高平	图 名	
审 定	刘彬	设 计	谢高平	图 别 结 施	
注册师	贺胜才	校 核			
审 核	贺胜才	施 工 图 审 查 编 号			
设计号	2021JTS-1-0823				
图 号	GC-09				
日 期	2021.12				

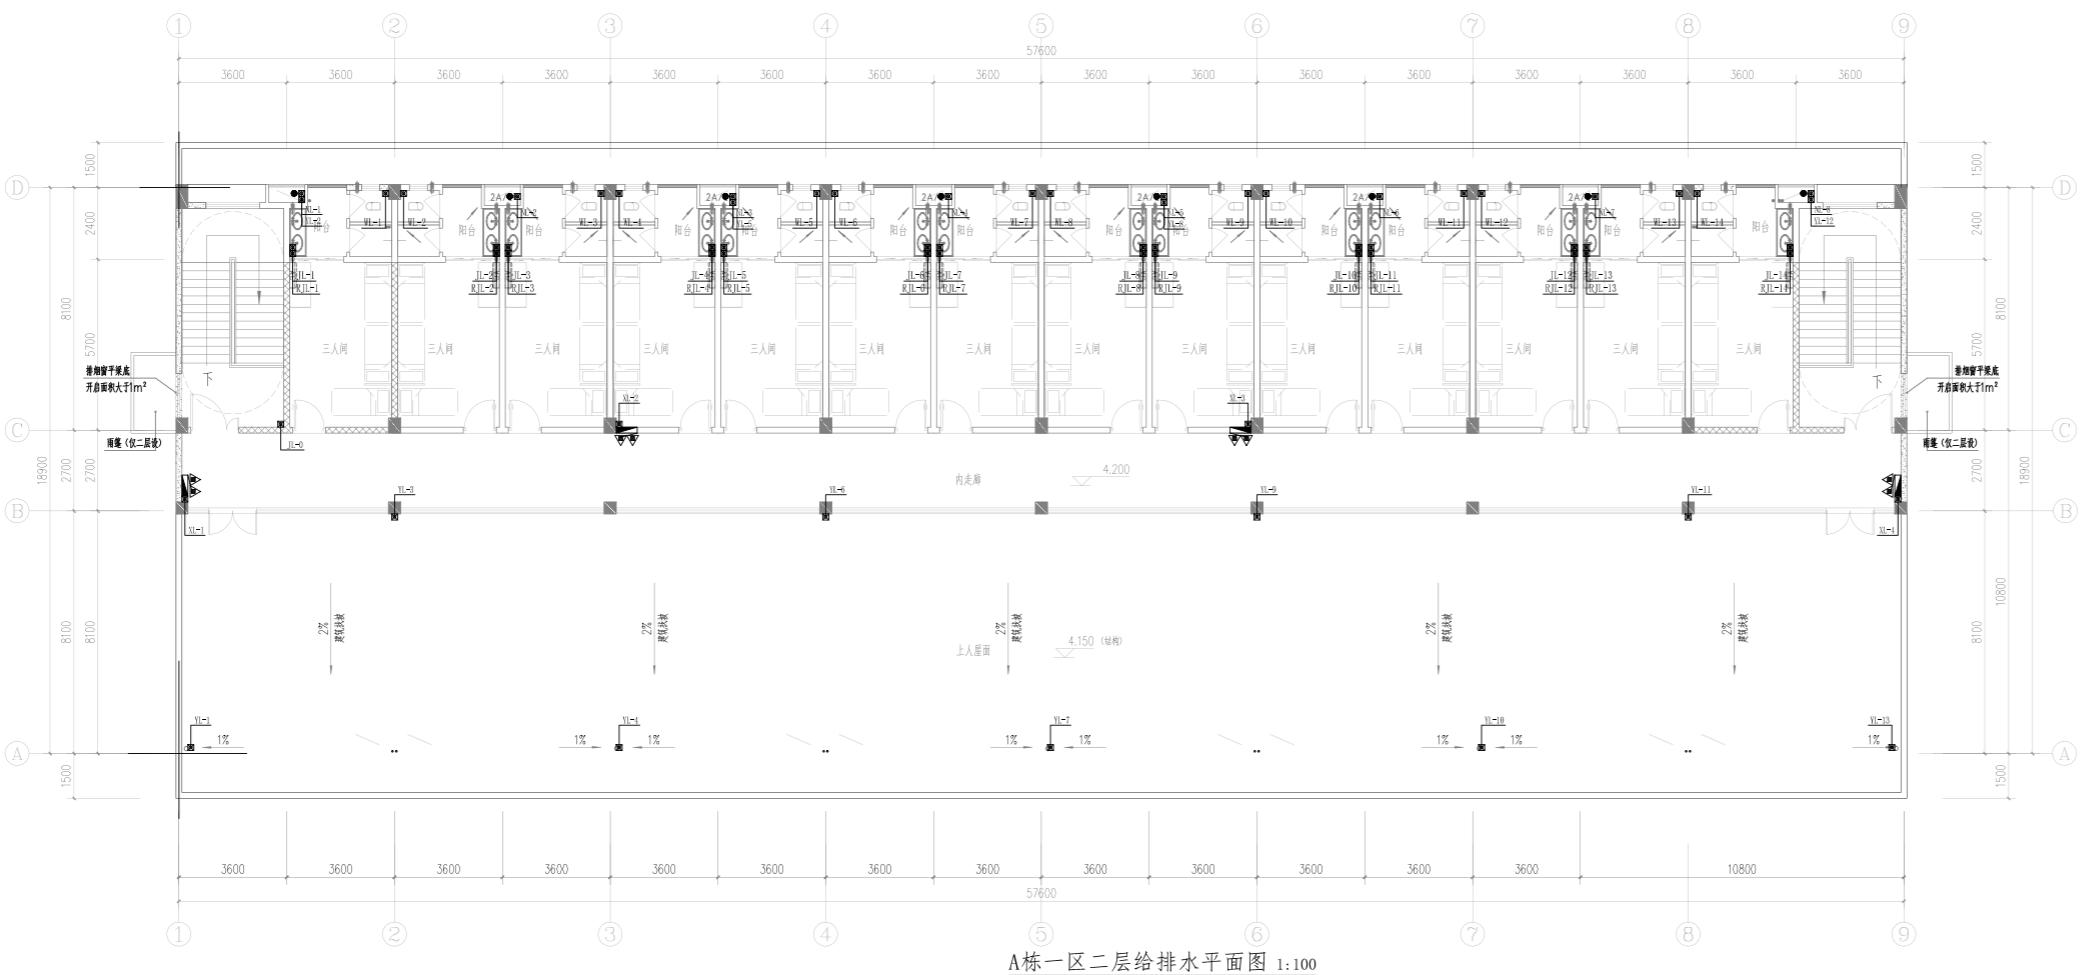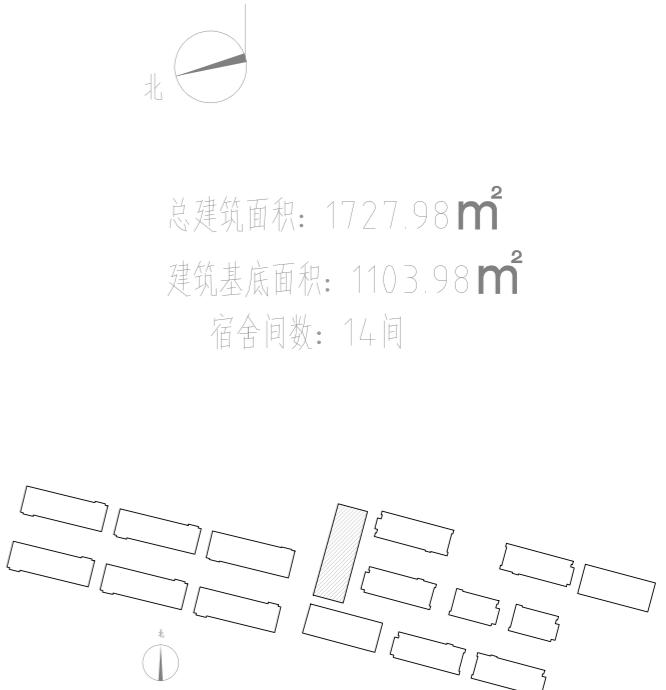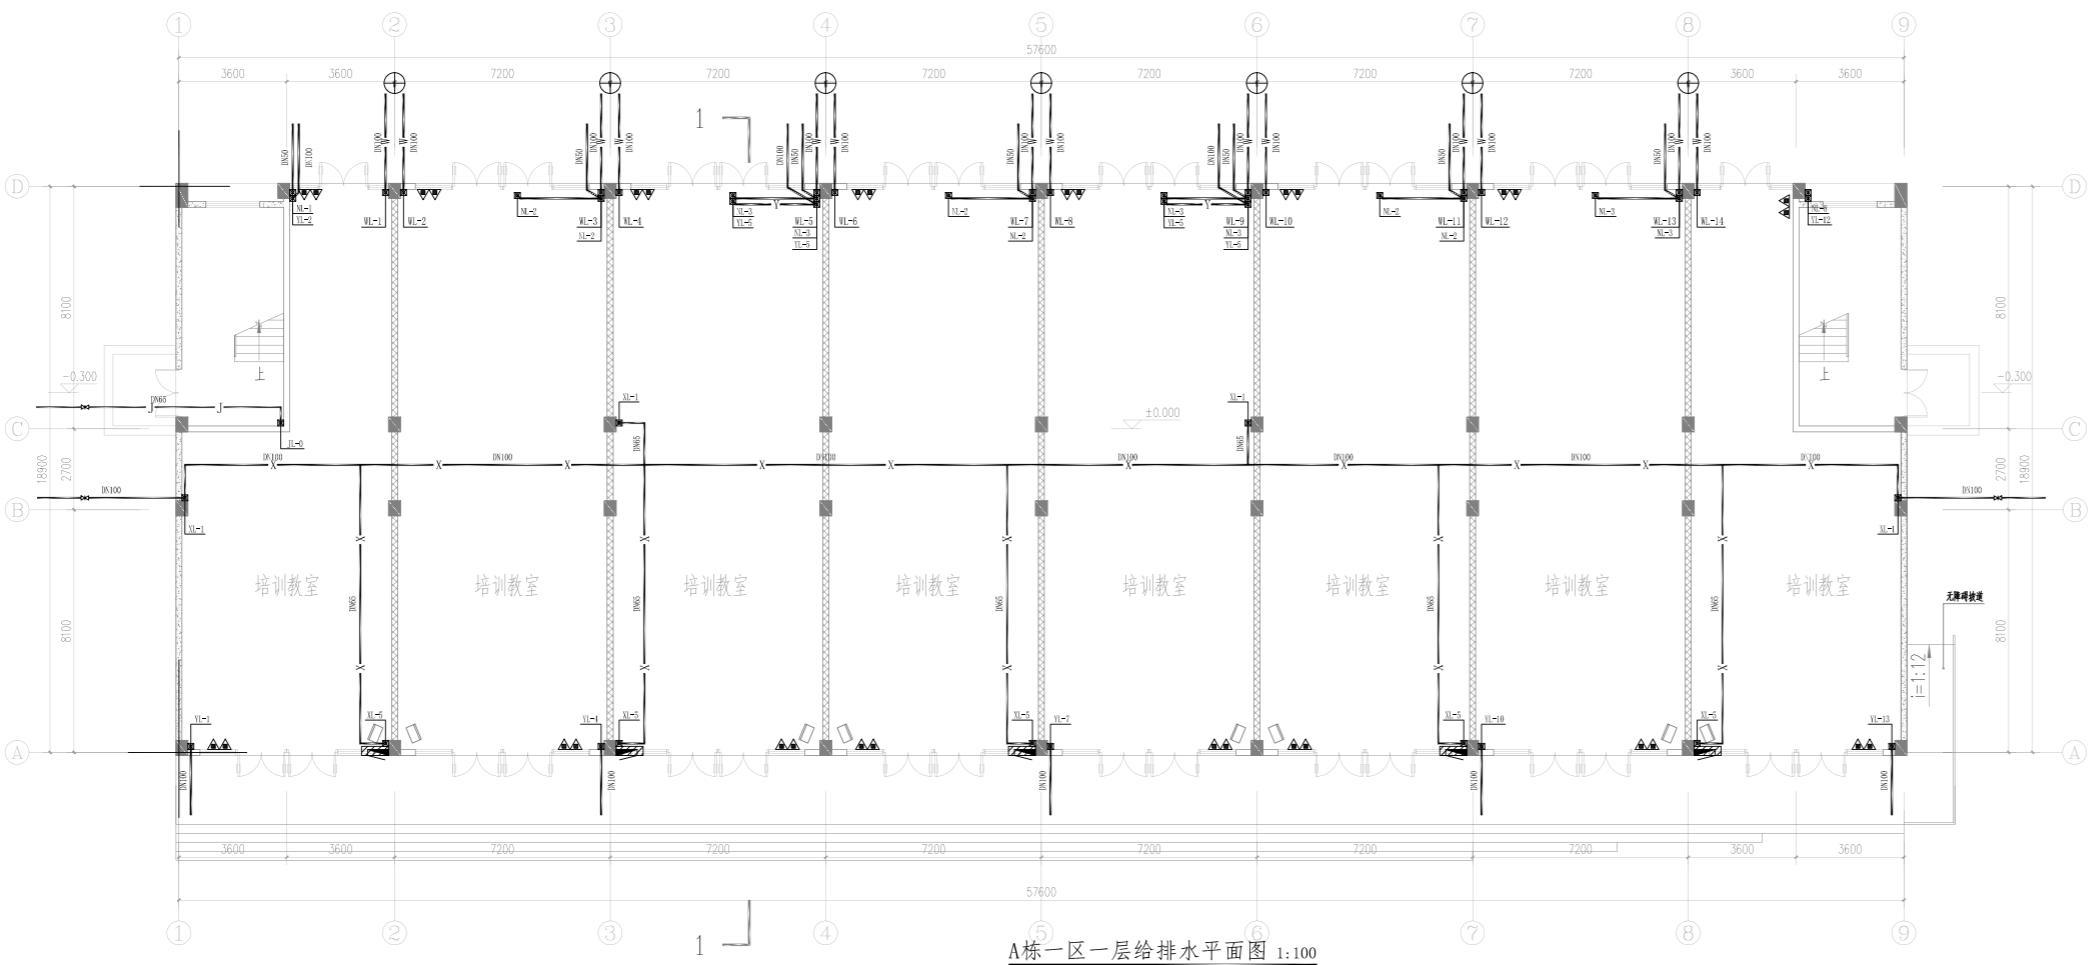

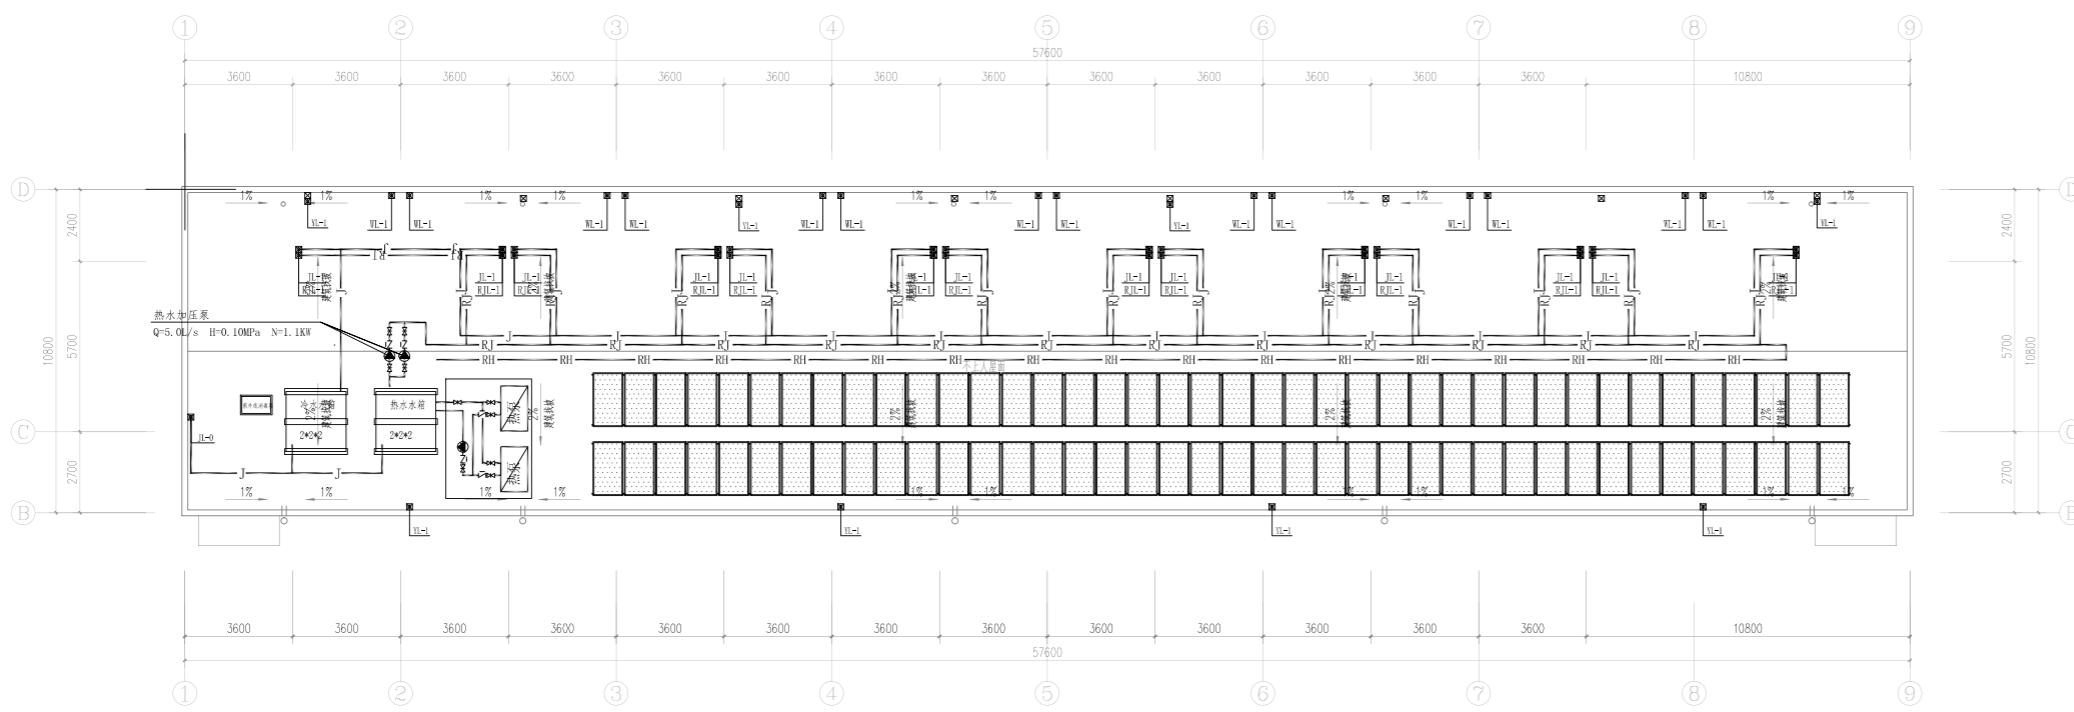


A栋一区屋面层给排水平面图 1:100

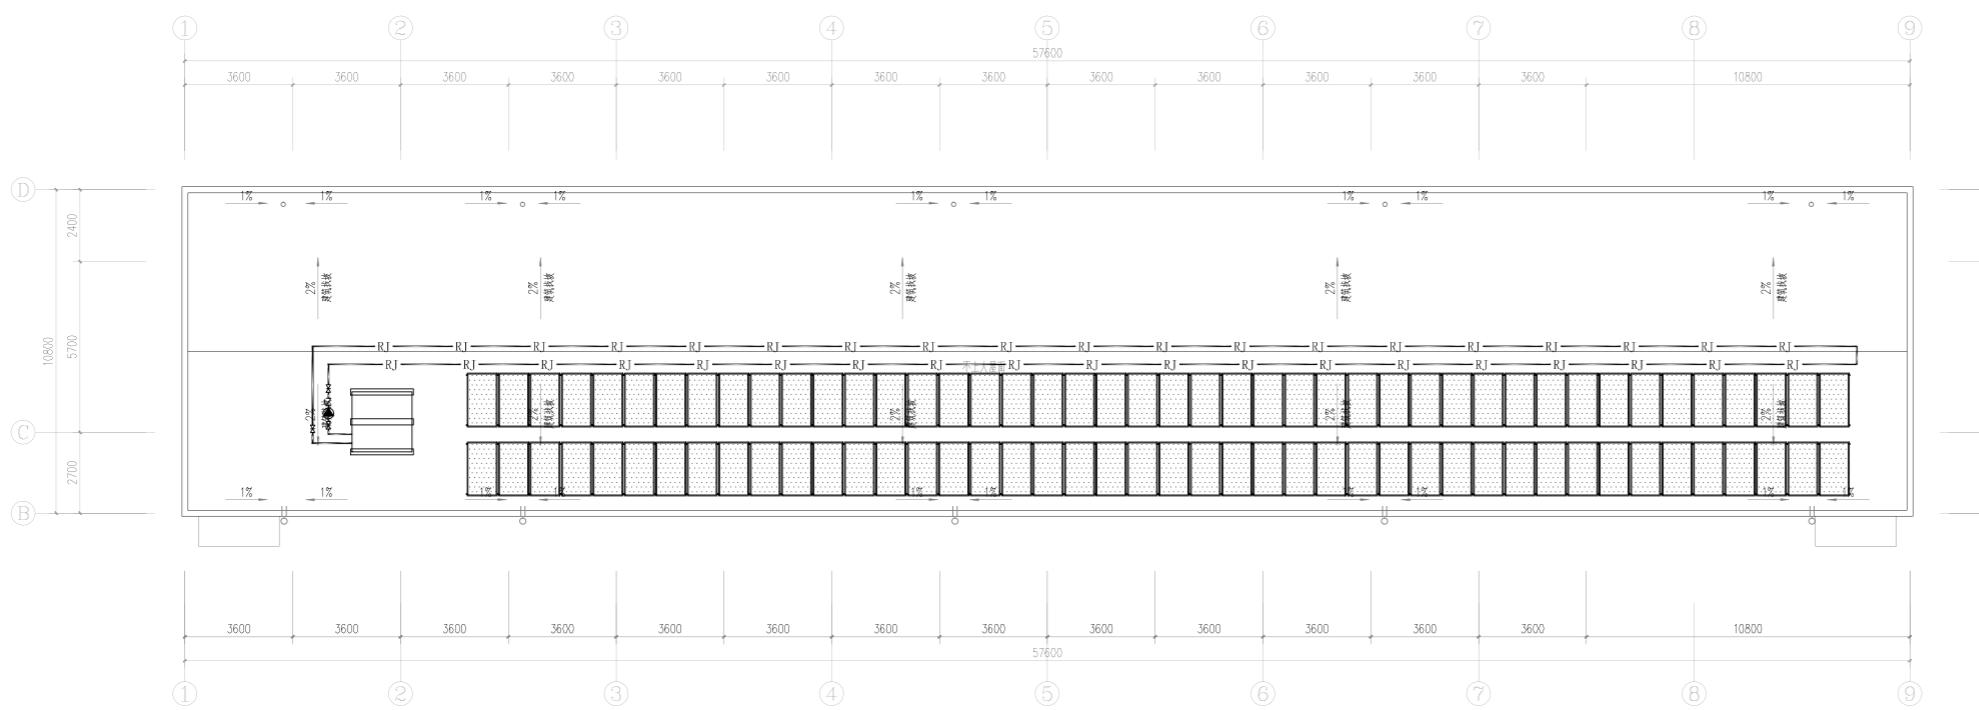


A栋一区屋面层太阳能板布置图 1:100

湖南省金天石建筑设计有限公司		建设单位		湖南民族职业学院	
项目名称		湖南民族职业学院中西部结合师资培训中心大楼-A栋			
院 长		项 目 负 责		设计号	2021JTS-1-0823
审 定		设 计		图 别	水 初
注稿师		校 核		图 号	SC-02
审 核		施工图审查编号		日 期	2021.12

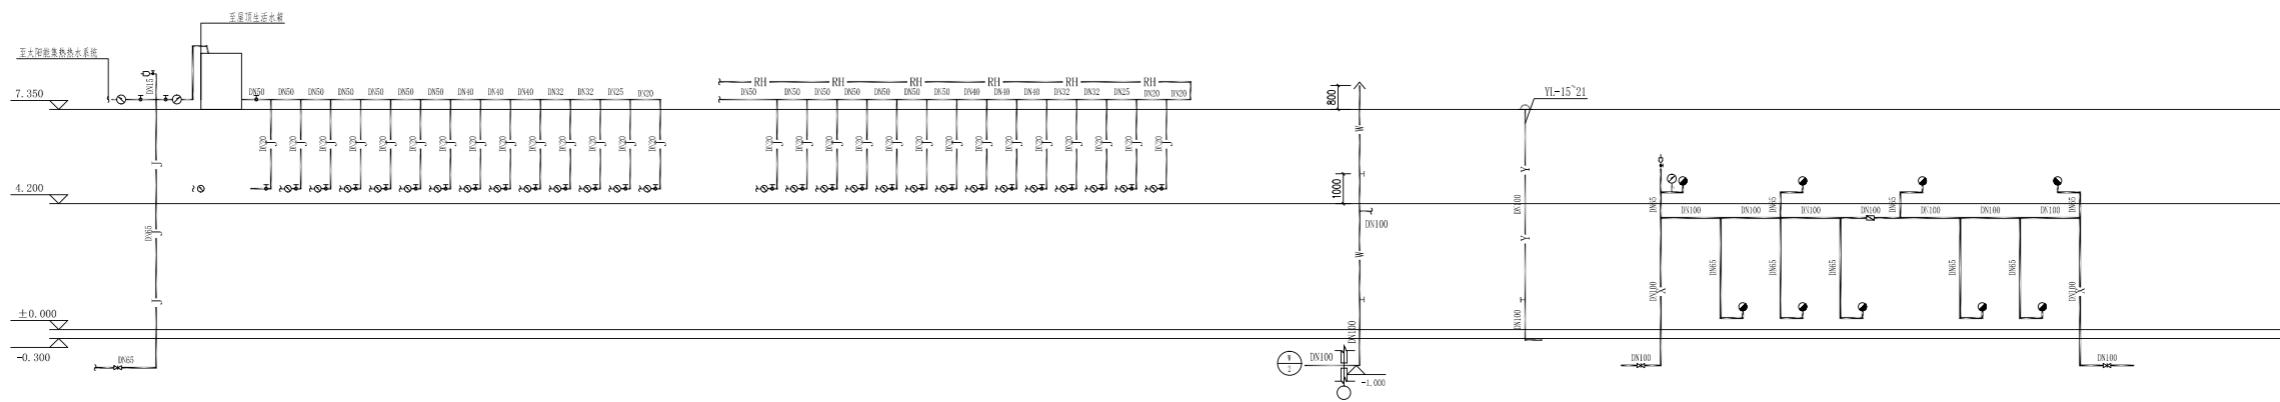


A栋一区管道展开系统图


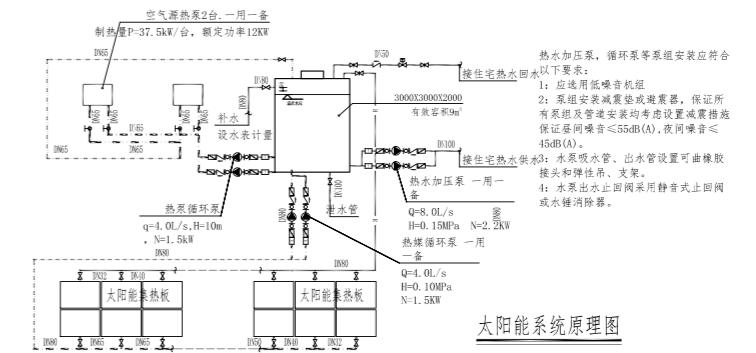


太阳能系统原理图

湖南省金天石建筑设计有限公司				建设单位	湖南民族职业学院	
甲级★证书编号: A143005200				项目名称	湖南民族职业学院中西部结合师资培训中心大楼-A栋	
院 长		项 目 负 责 人		图 名	设计号 2021JTS-1-0823	
审 定		设 计		A栋一区管道展开系统图	图 别	水 初
注 册 师		校 核			图 号	SC-03
审 核		监工图审查编号			日 期	2021.12

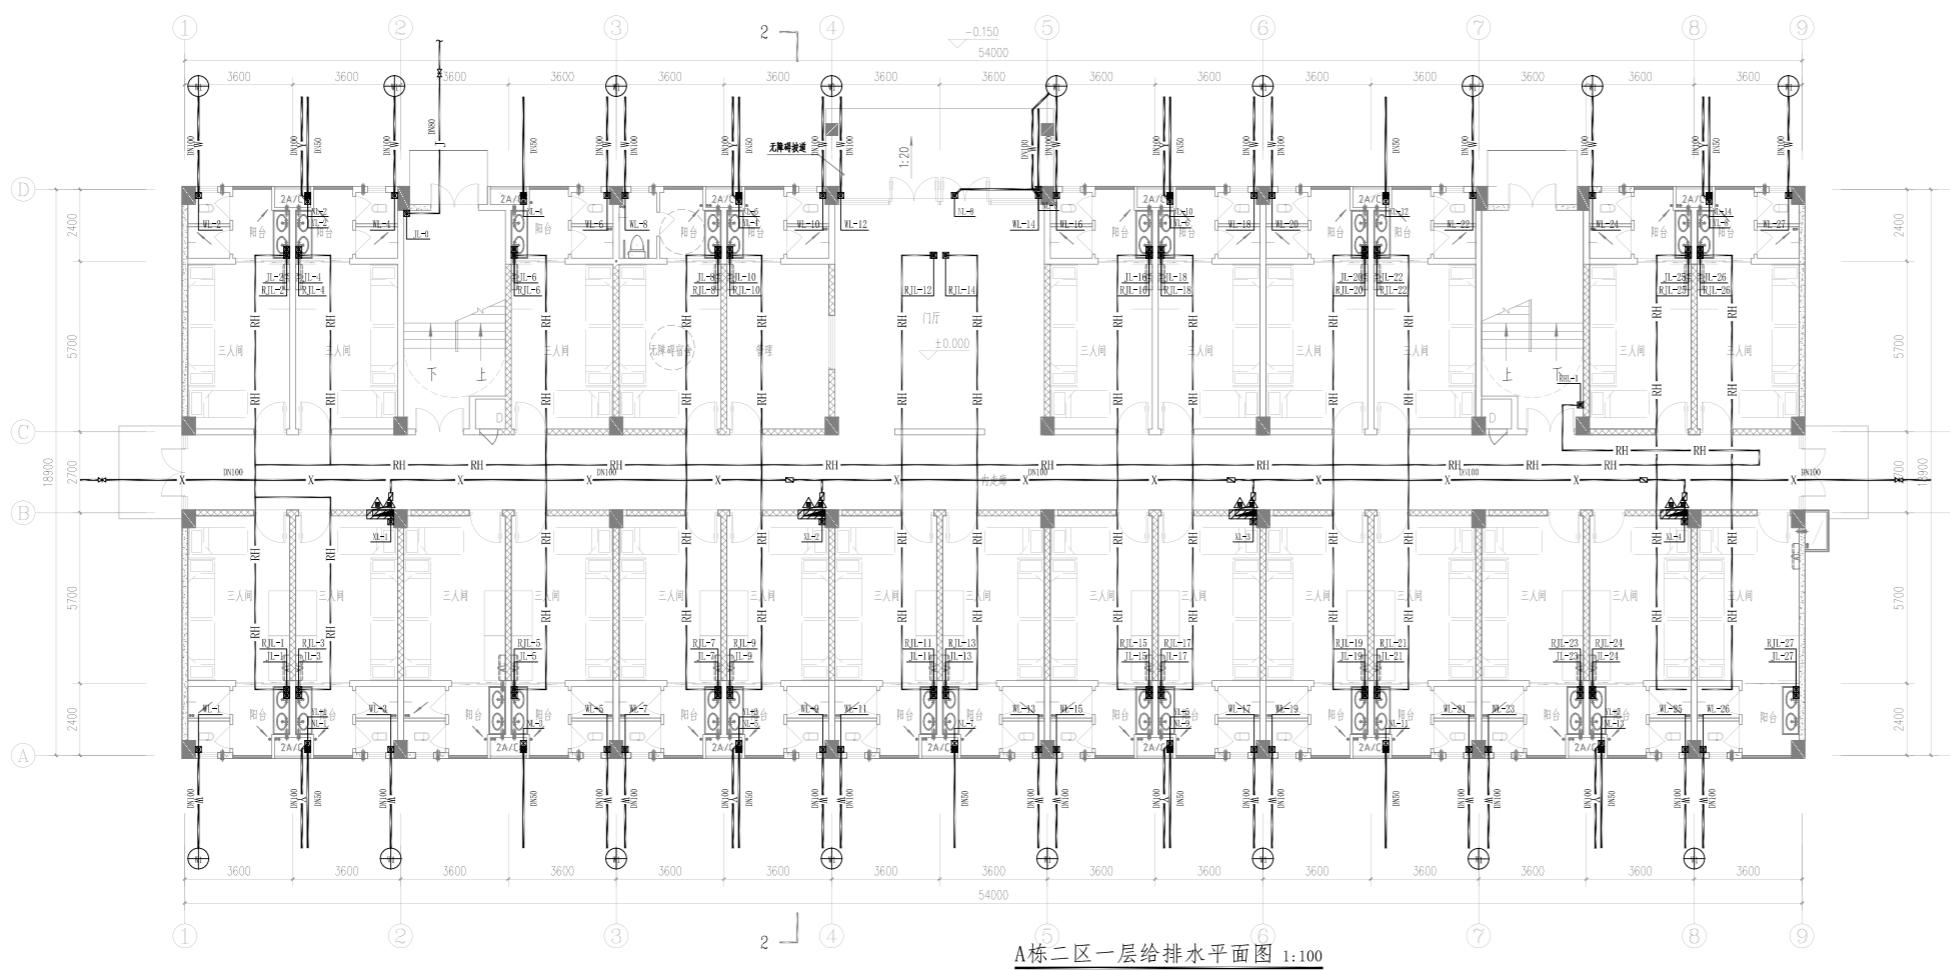


总建筑面积: 6171.44 m²
建筑基底面积: 1035.22 m²
宿舍间数: 165间

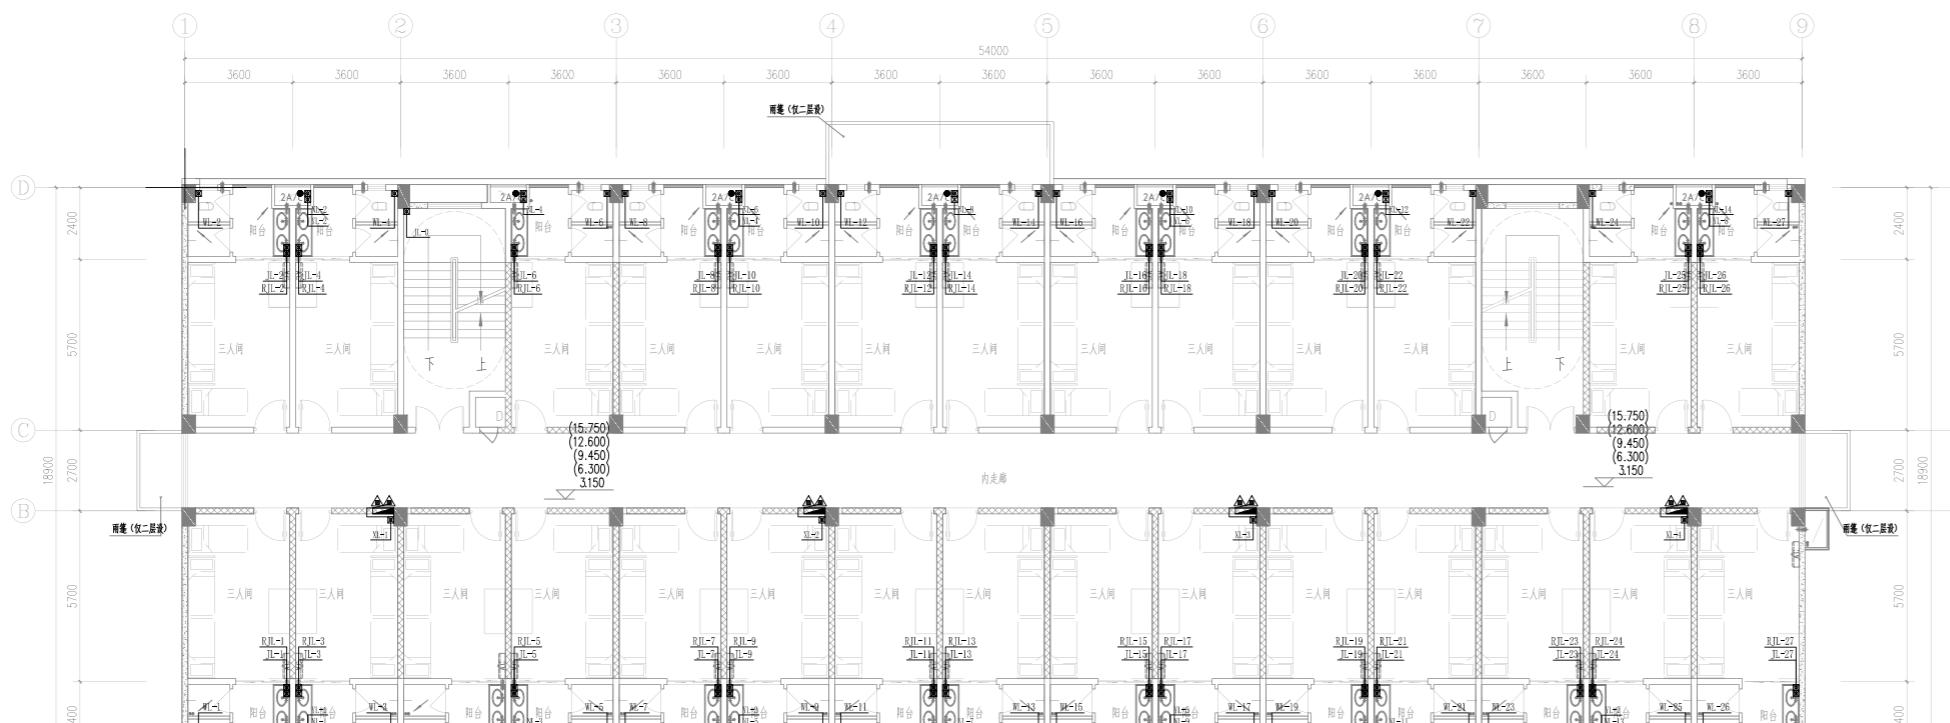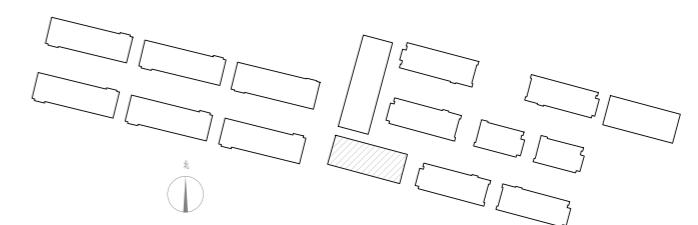



A栋二区二~六层给排水平面图 1:100

湖南省金天石建筑设计有限公司		建设单位		湖南民族职业学院	
项目名称		湖南民族职业学院中西部结合师资培训中心大楼-A栋			
图名	设计号	审定	设计	图号	水 初
A栋二区一层给排水平面图	2021JTS-1-0823	注稿师	校核	SC-04	
A栋二区二~六层给排水平面图		审核	施工图审查编号		日期 2021.12

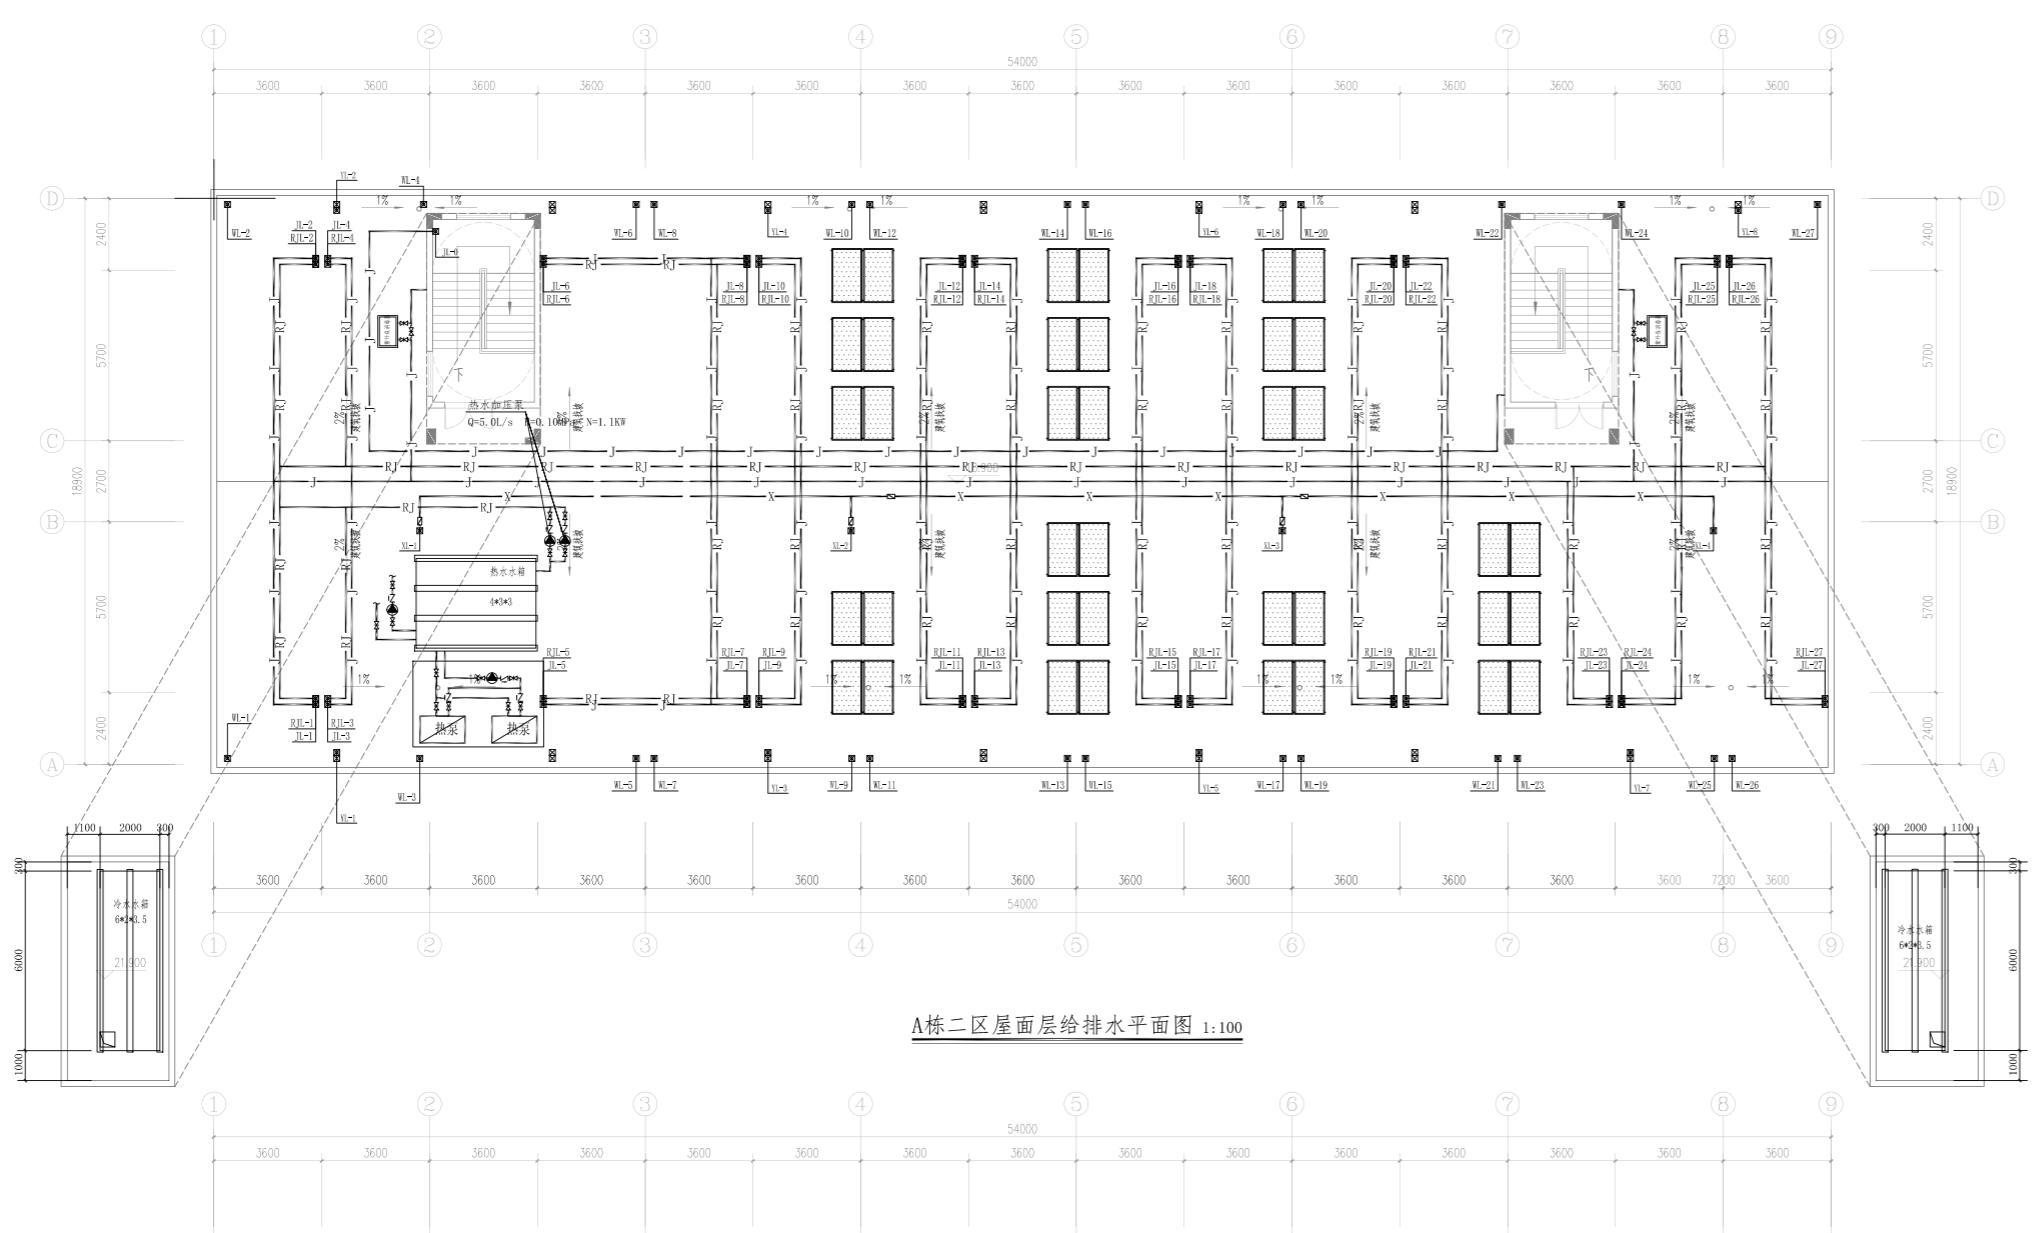


A栋二区屋面层给排水平面图 1:100




湖南省金天石建筑设计有限公司		建设单位		湖南民族职业学院	
项目名称		湖南民族职业学院中西部结合部实训中心大楼-A栋			
图名	设计号	A栋二区屋面层给排水平面图		A栋二区屋面层太阳能板布置图	
院长	项目负责				
审定	设计				
注册师	校核				
审核	施工图审查编号				
		SC-05			
					日期 2021.12

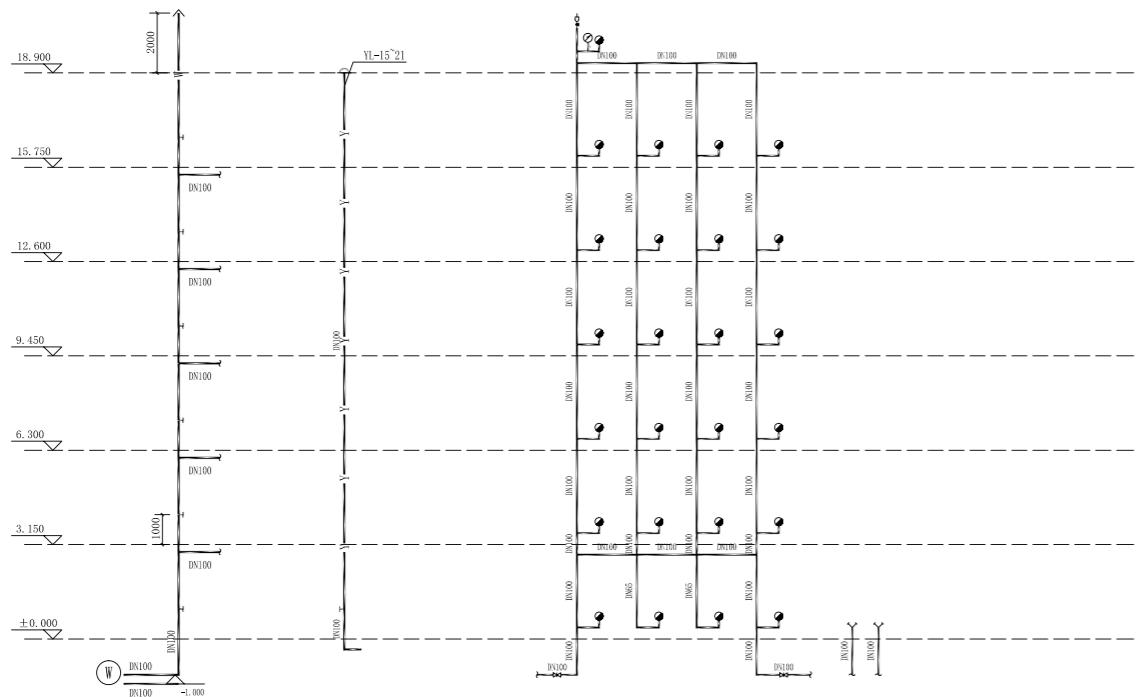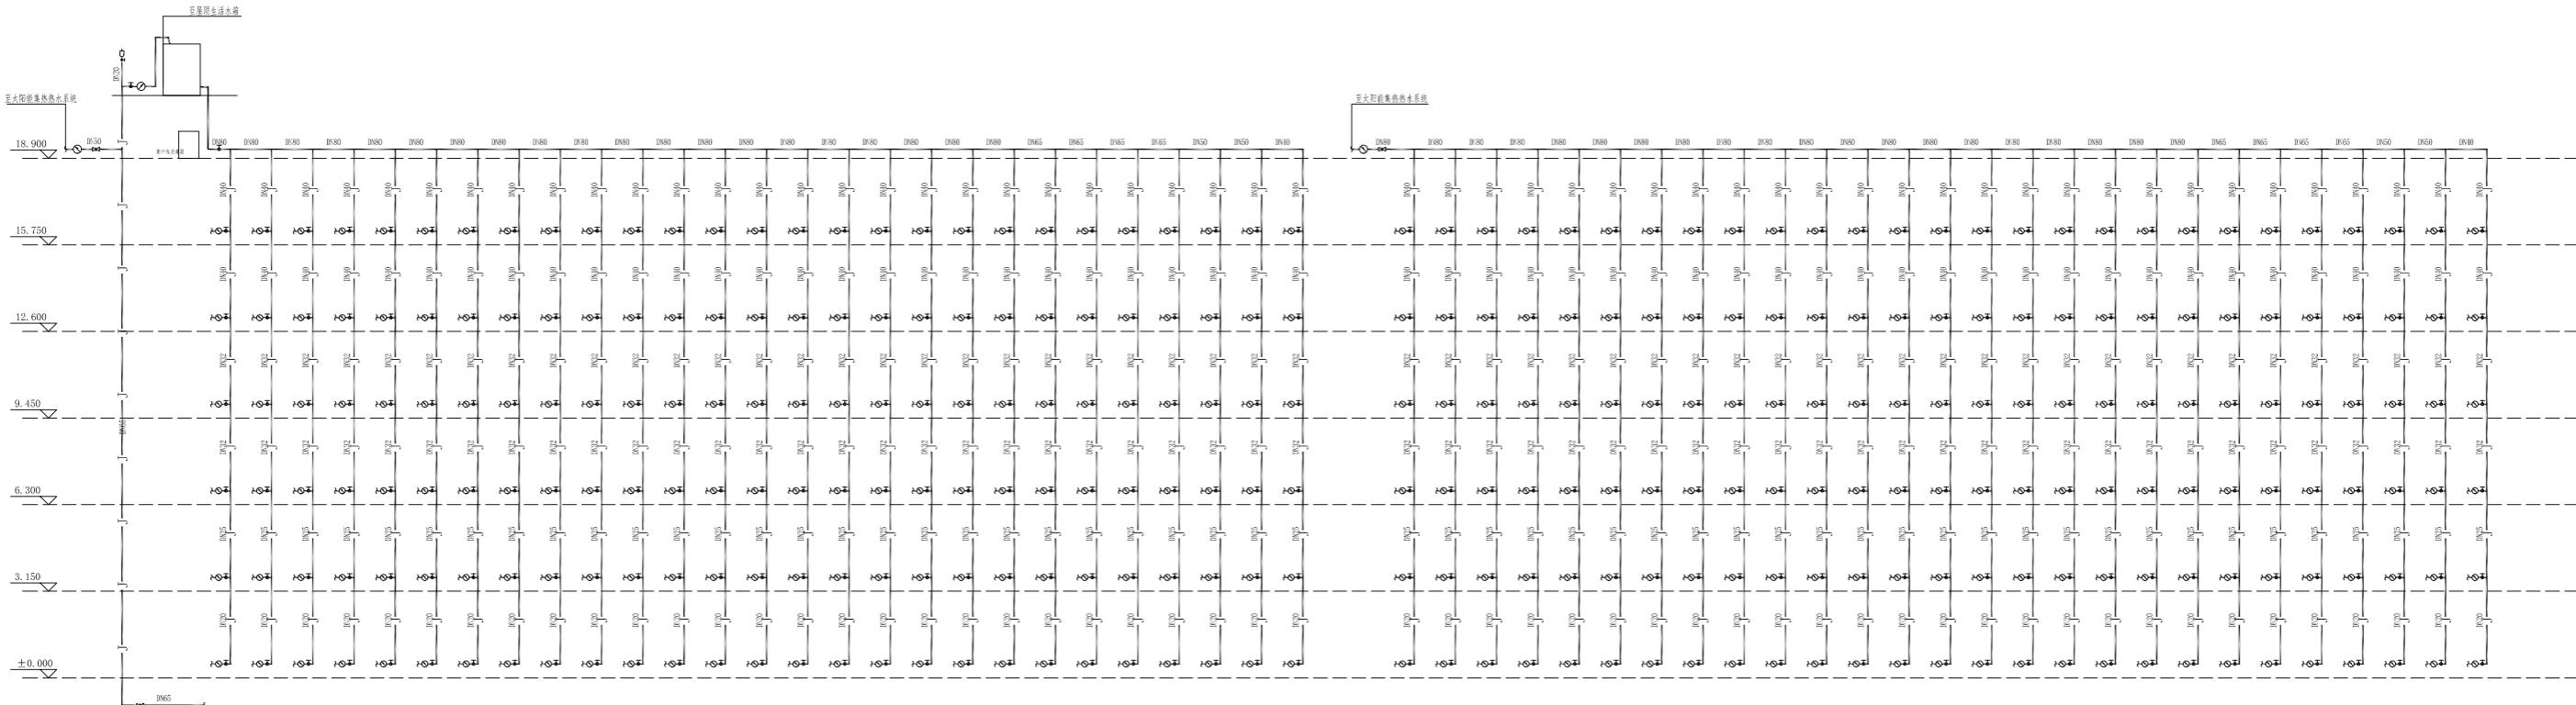


A栋二区管道展开系统图

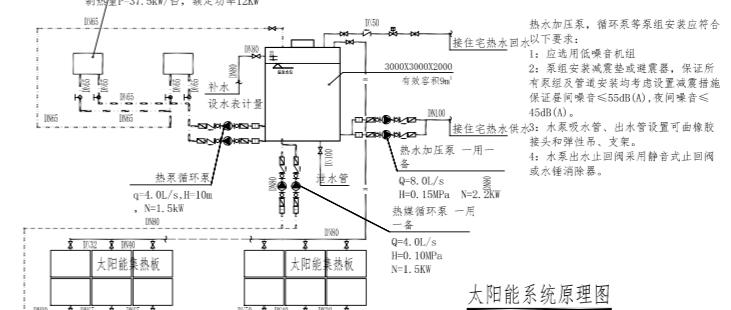


湖南省金天石建筑设计有限公司		建设单位		湖南民族职业学院	
项目名称		湖南民族职业学院中西部结合师资培训中心大楼-A栋			
院 长	项 目 负 责	图	设计号		
审 定	设 计	名	2021JTS-1-0823	A栋二区管道展开系统图	
注 册 师	校 核			固 别	水 初
审 核	监工图审查编号			图 号	SC-06
				日 期	2021.12

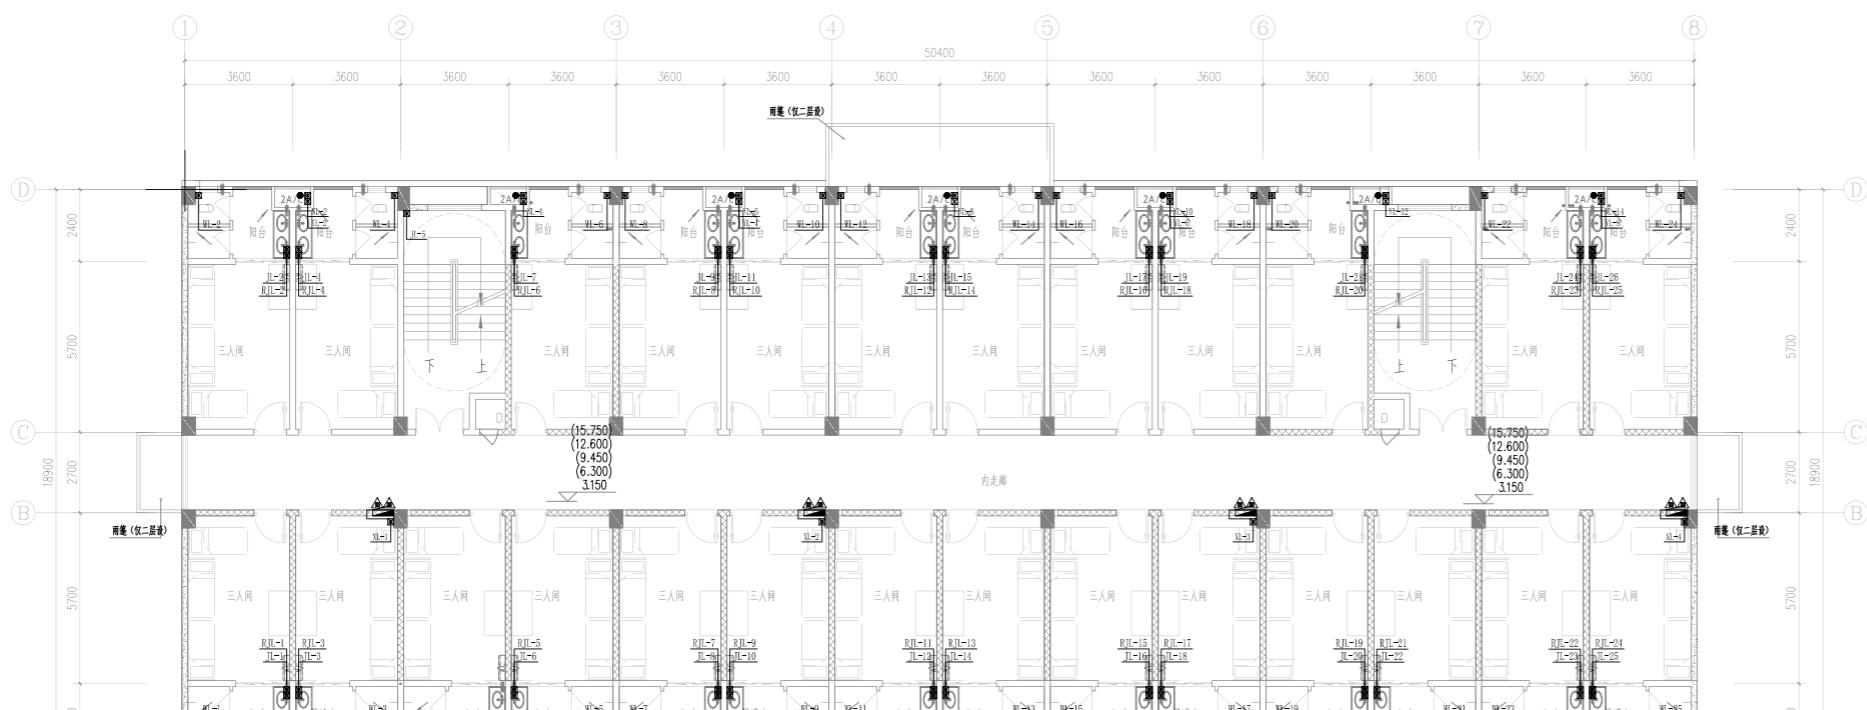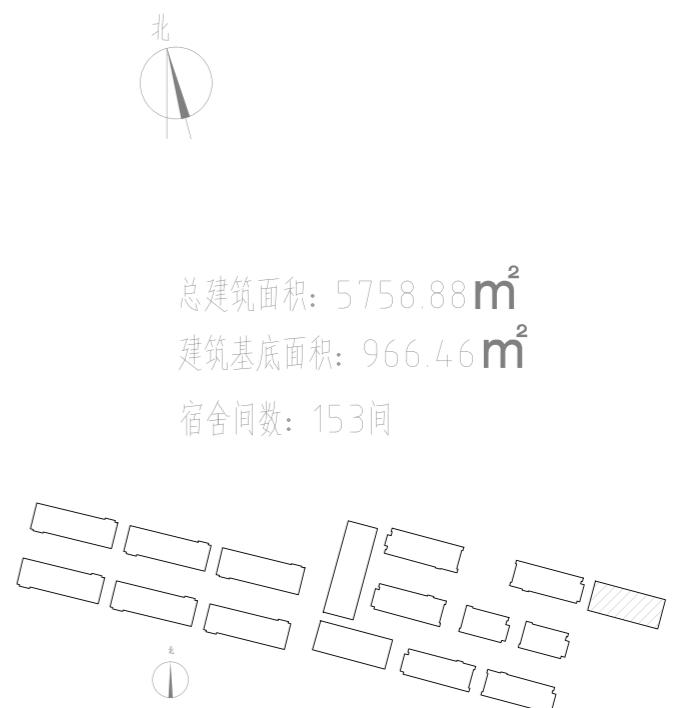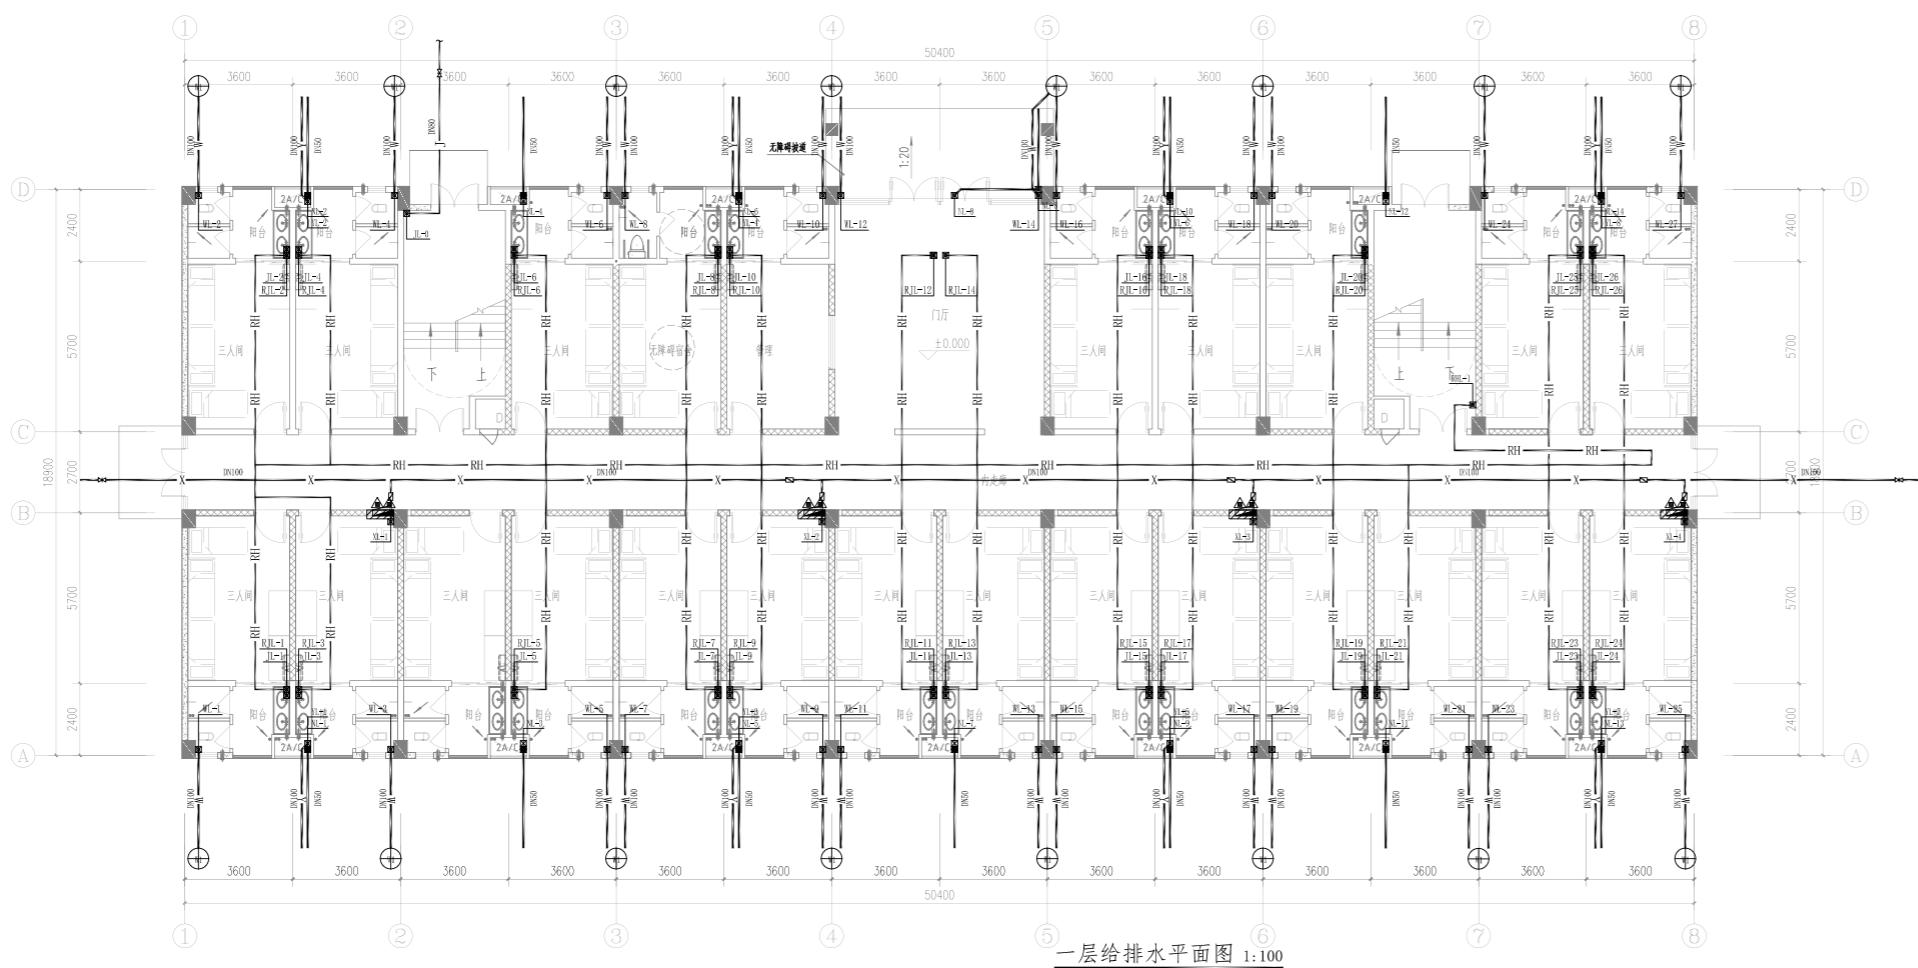

湖南省金天石建筑设计有限公司		建设单位		湖南民族职业学院	
项目名称		湖南民族职业学院中西部托幼结合师资培训中心大楼-B栋			
图名	设计号	一层给排水平面图	二~六层给排水平面图	图别	水 初
院长		项目负责		图号	SC-01
审定		设计		日期	2021.12
注册师		校核		施工图审查编号	
审核					


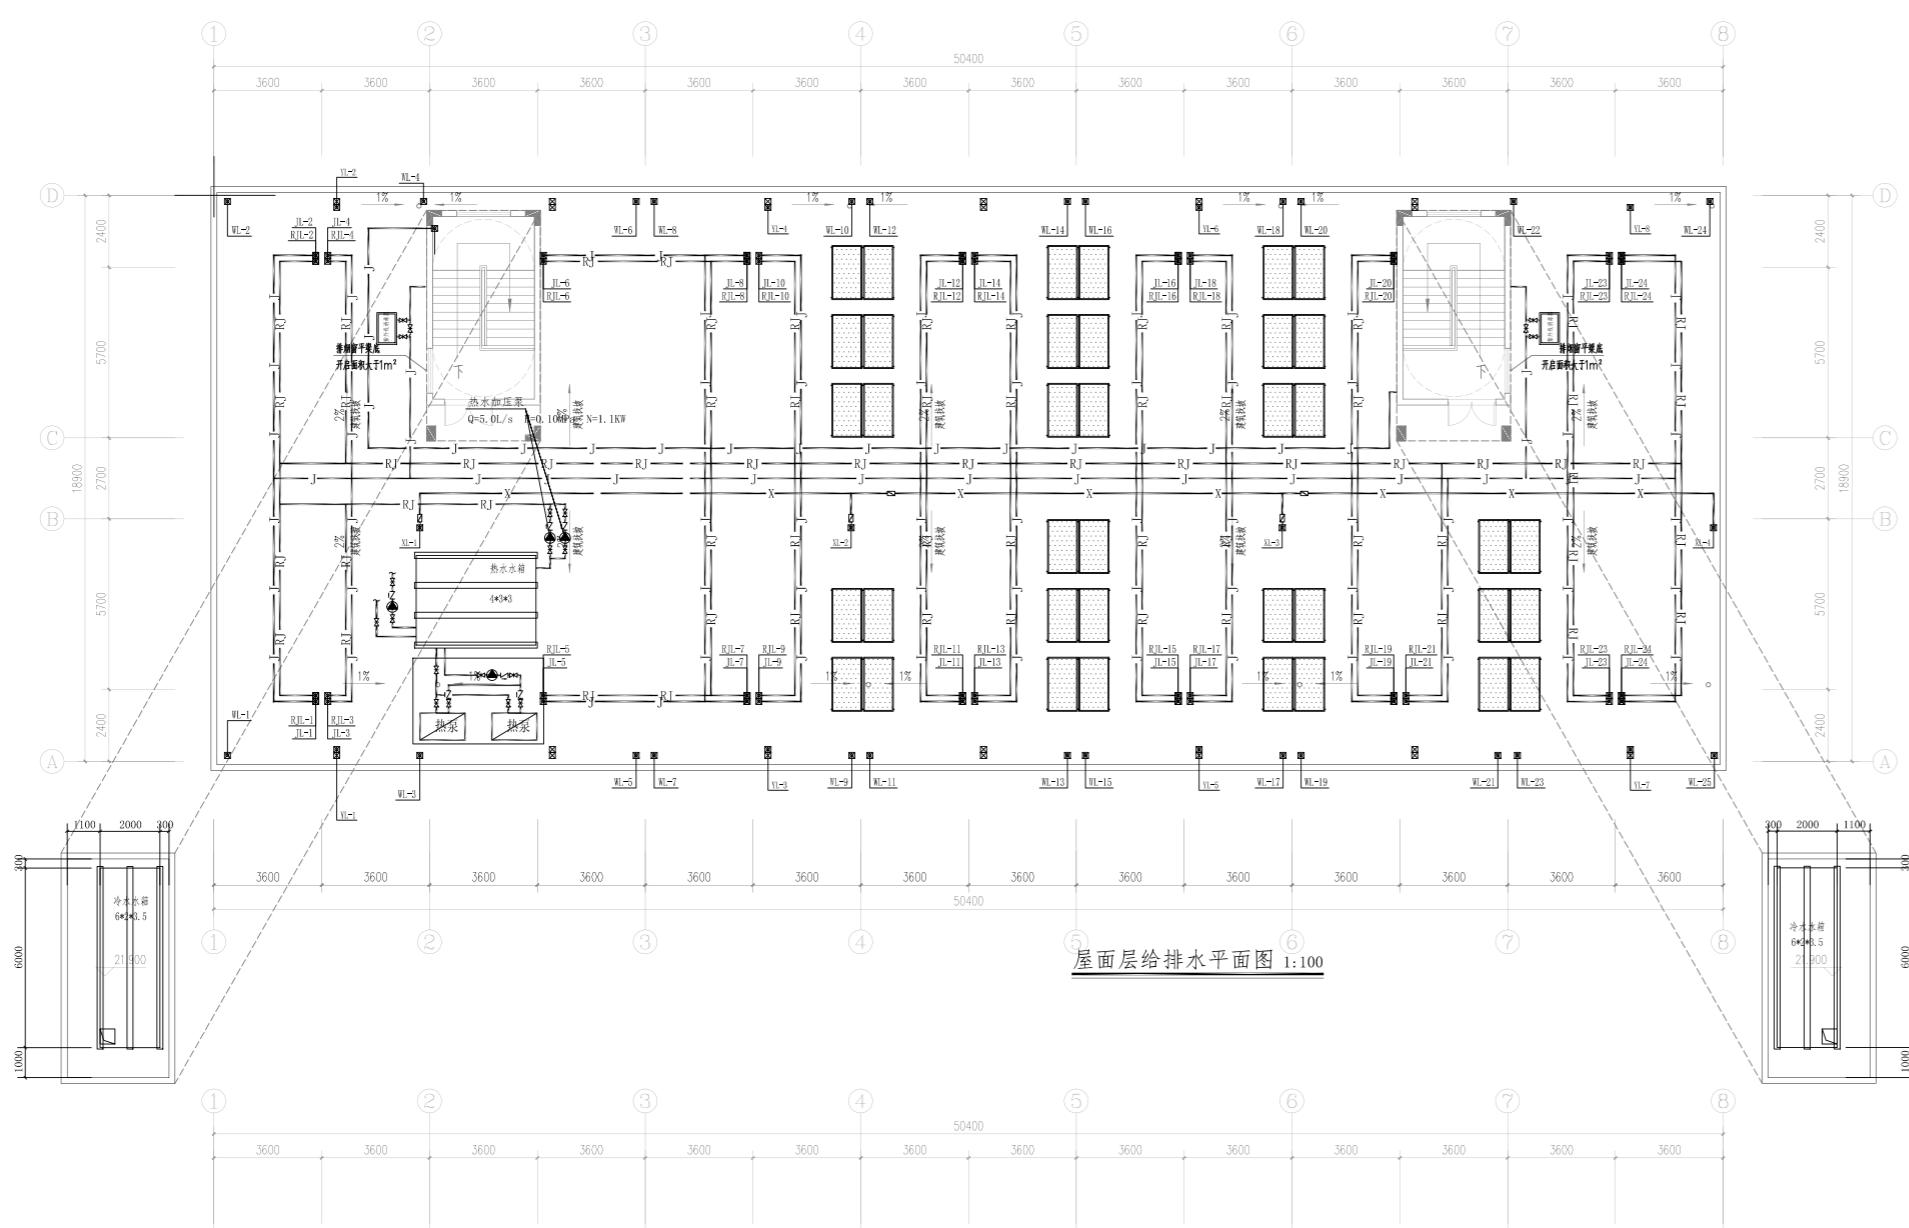


屋面层给排水平面图 1:100

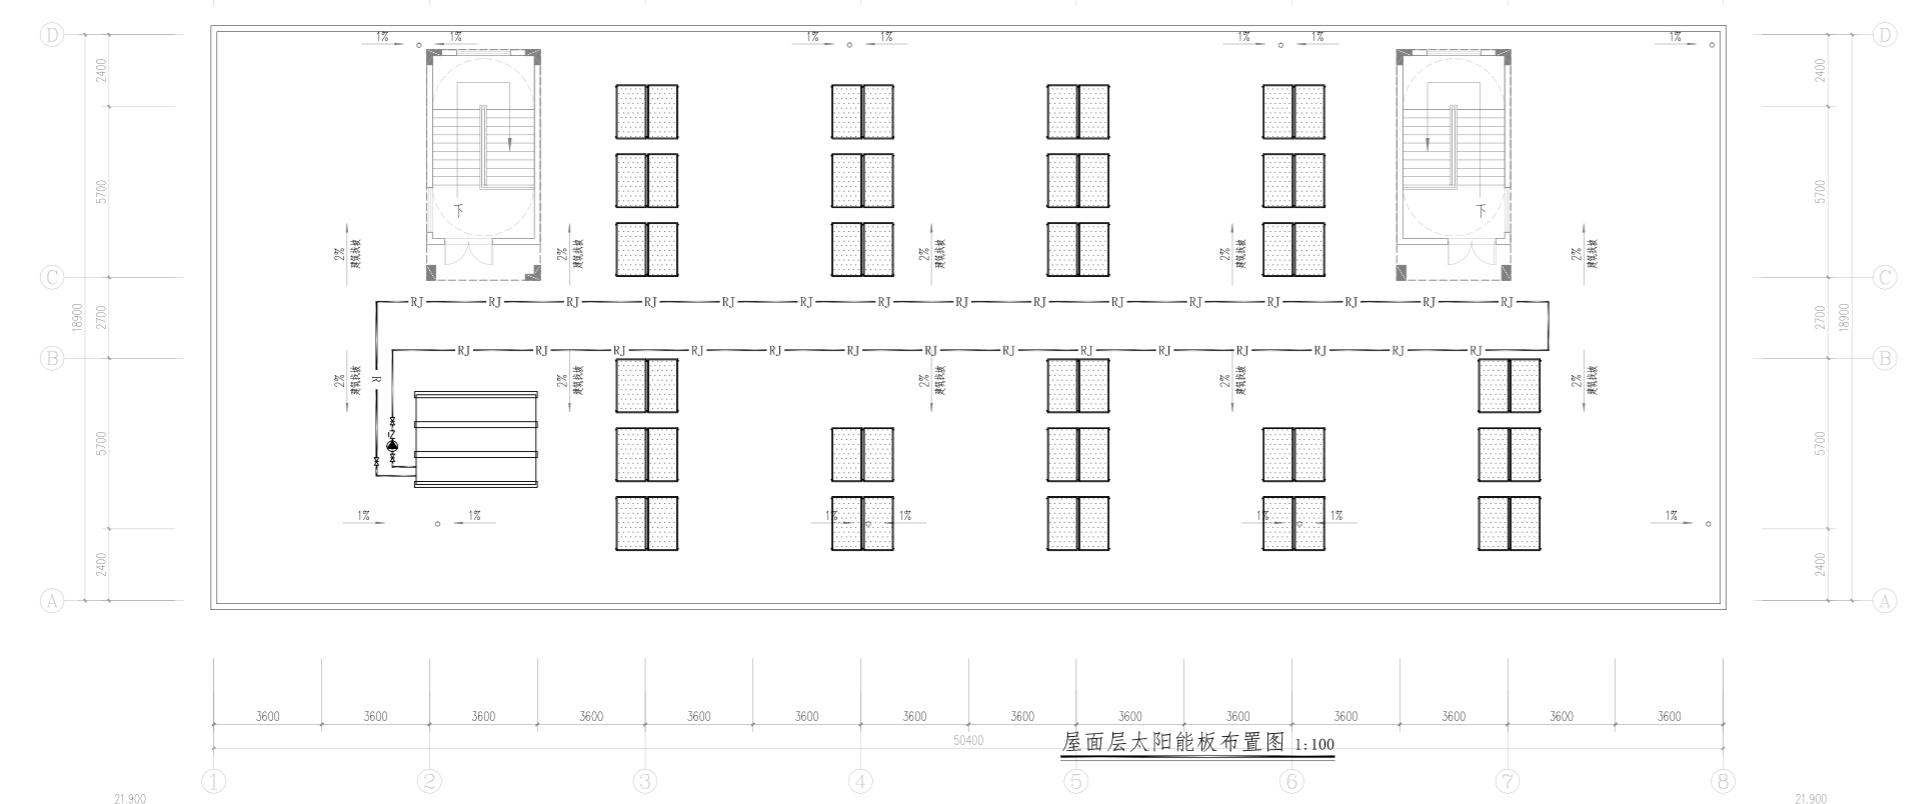


屋面层太阳能板布置图 1:100

湖南省金天石建筑设计有限公司		建设单位		湖南民族职业学院	
项目名称		湖南民族职业学院中西部结合师资培训中心大楼-B栋			
图名	设计号	屋面层给排水平面图		屋面层太阳能板布置图	
院长		项目负责		图号	水 初
审定		设计		图号	SC-02
注册师		校核		日期	2021.12
审核		施工图审查编号			

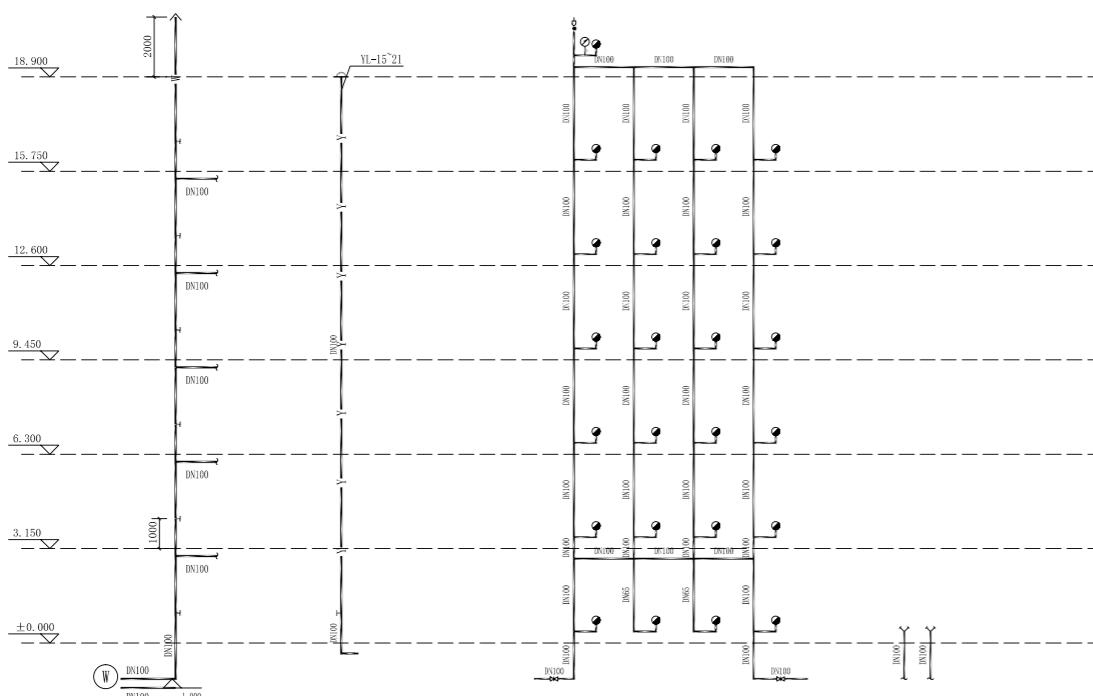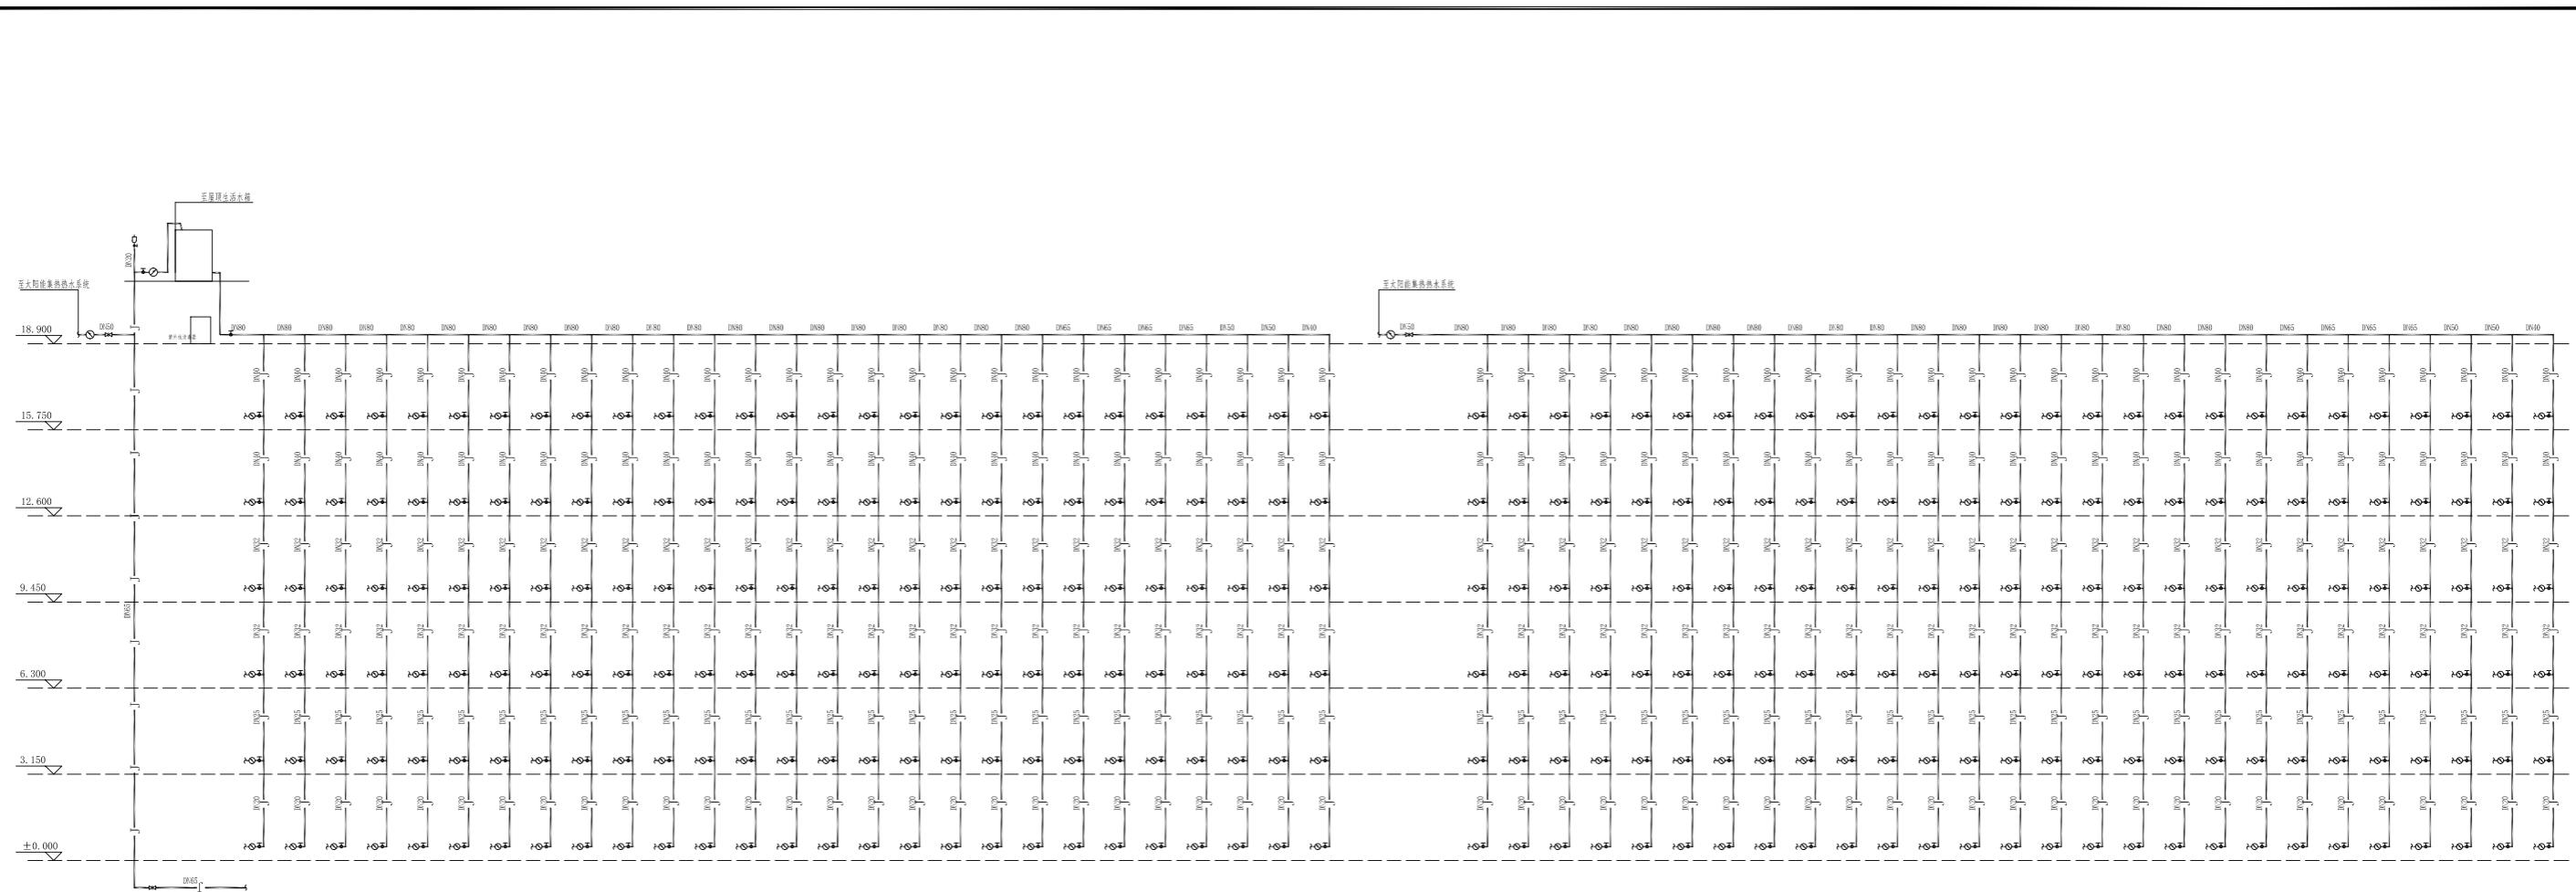




管道展开系统图


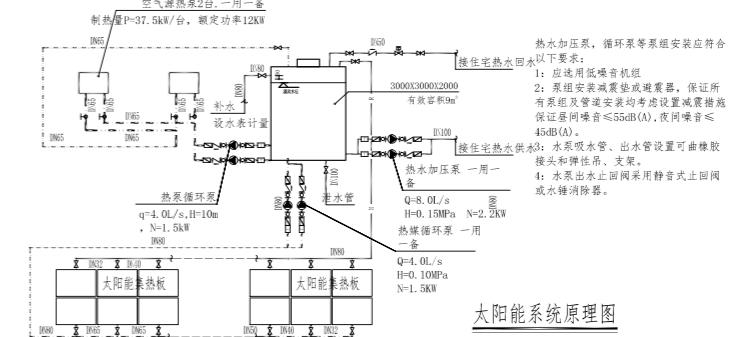


太阳能系统原理图


湖南省金天石建筑设计有限公司			建设单位	湖南民族职业学院			
甲级★证书编号：A143005200			项目名称	湖南民族职业学院中西厨烘焙结合师营养培训中心大楼-B栋			
院长	项目负责	图	管道展开系统图			设计号	
审定	设计	名				图别	水 初
注册师	校核					图号	SC-03
审核	施工图审查编号					日期	2021.11.1-182

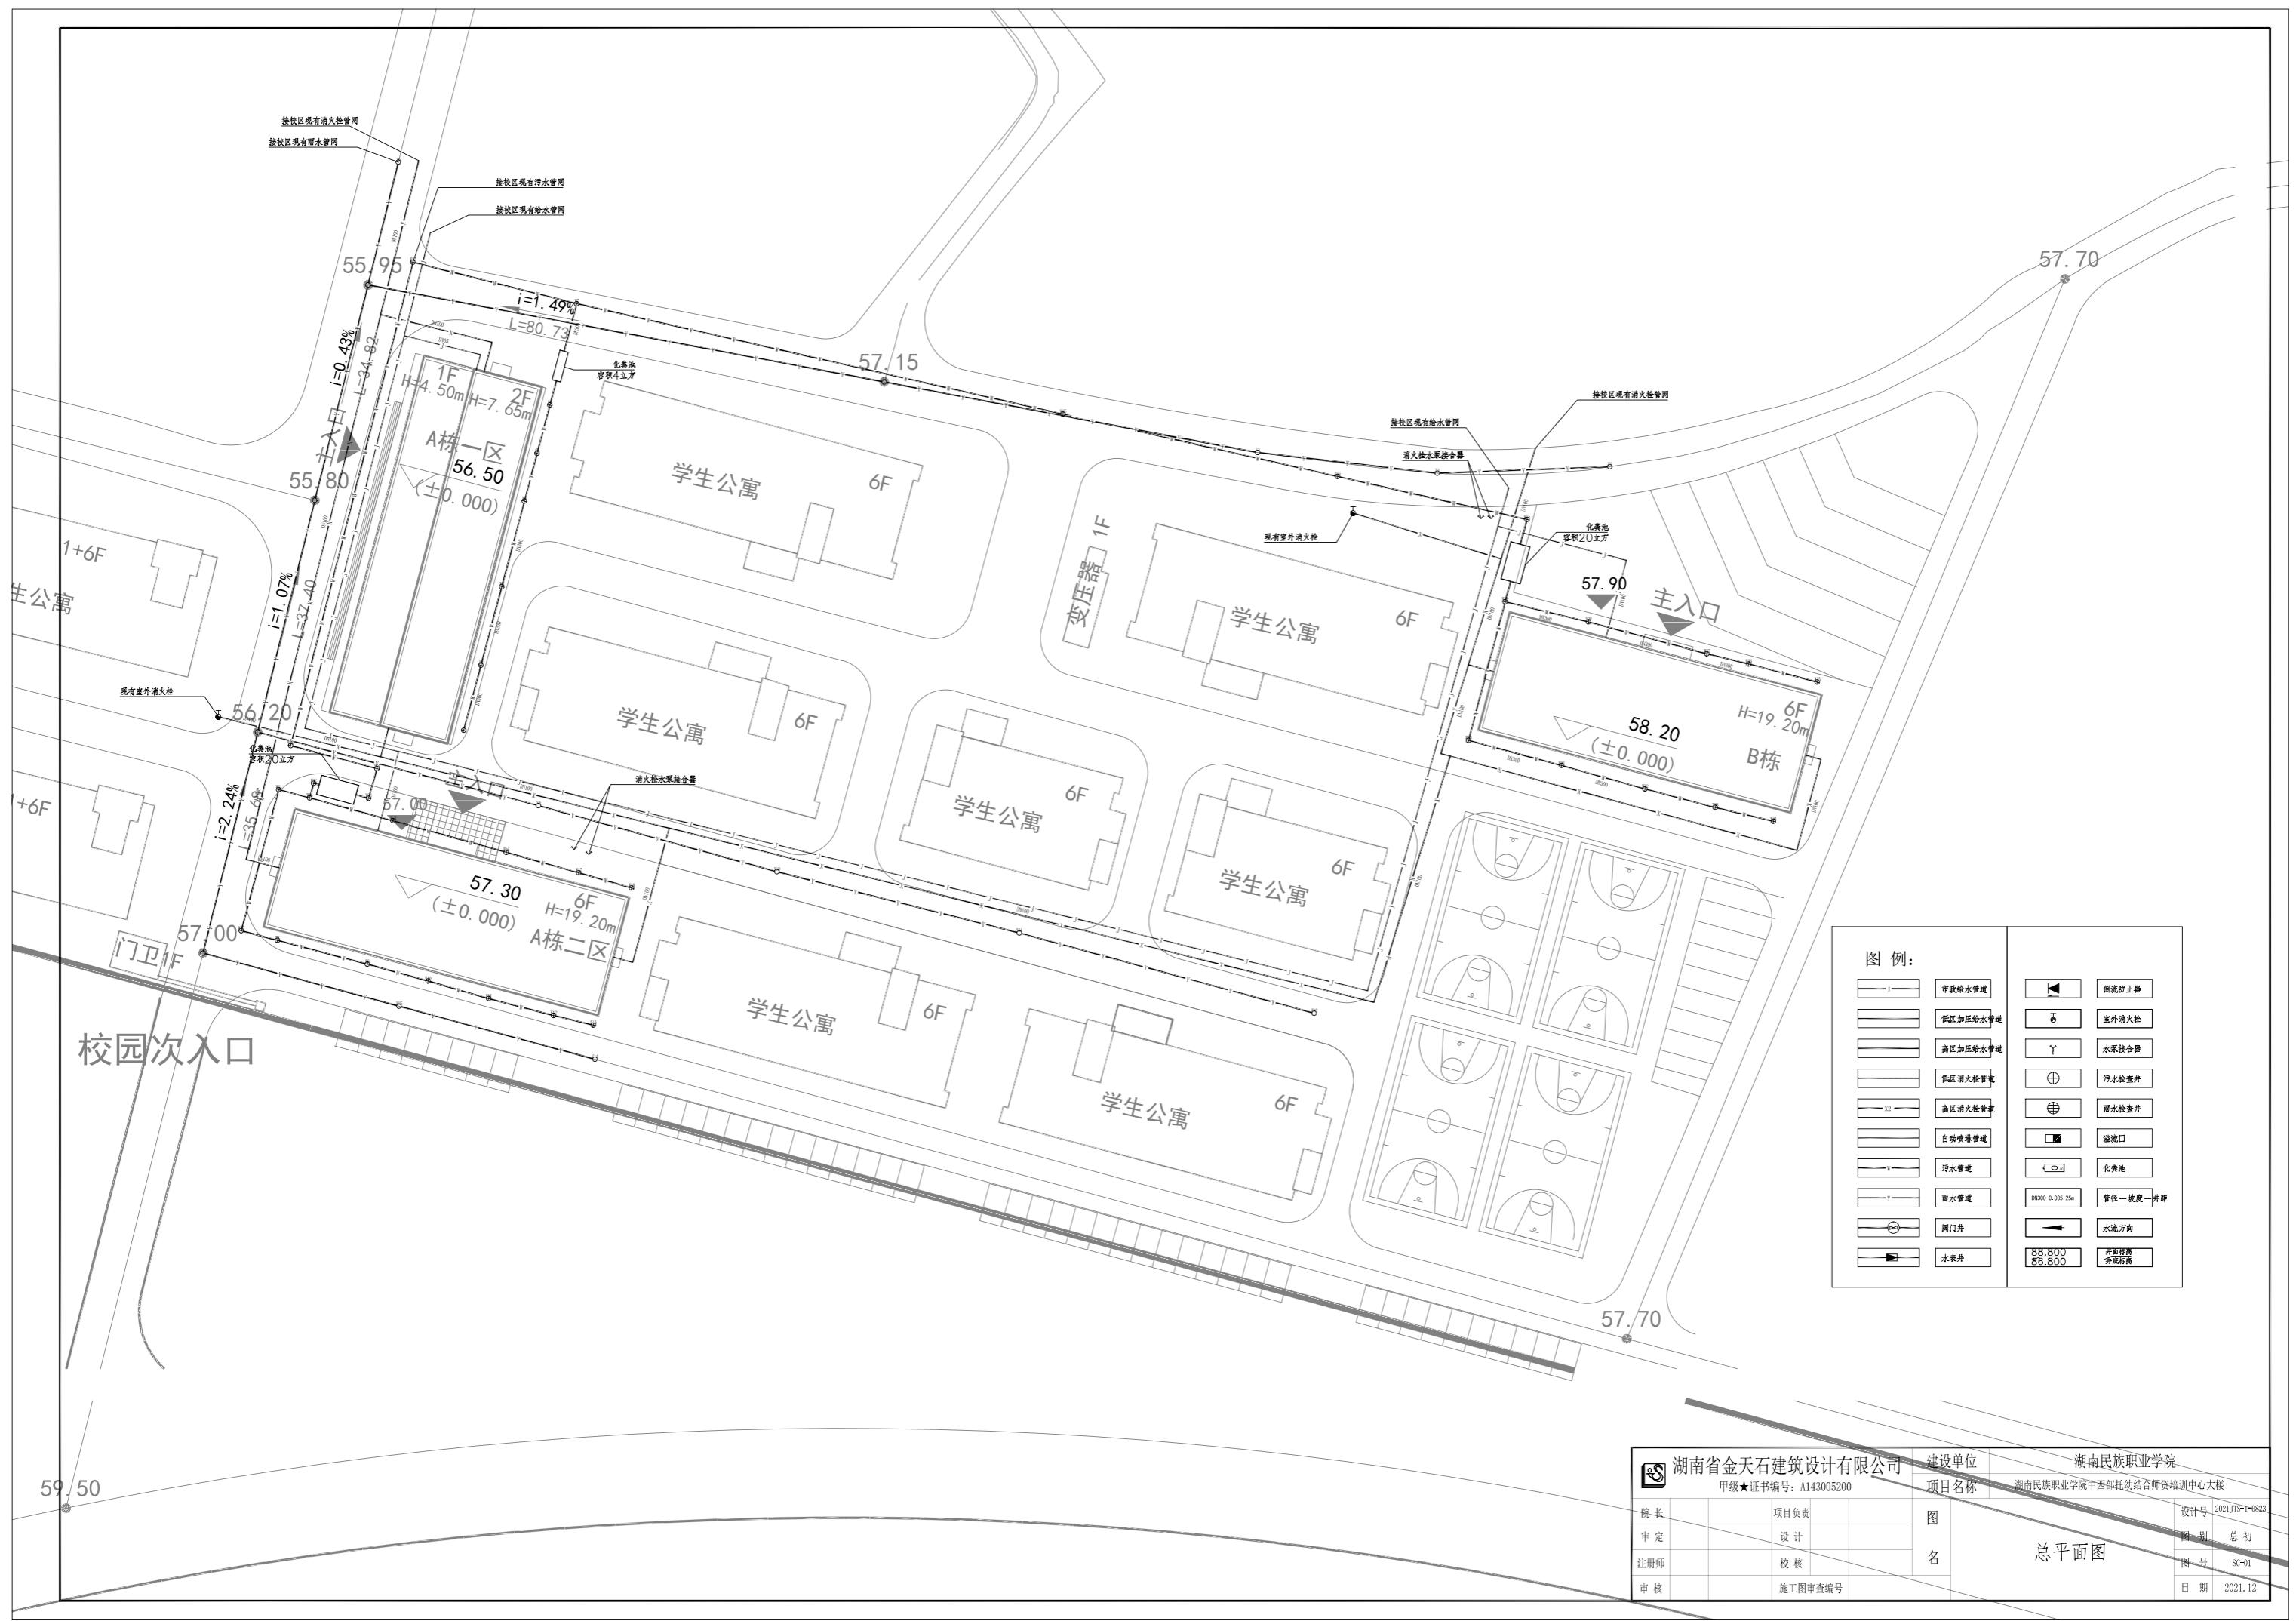

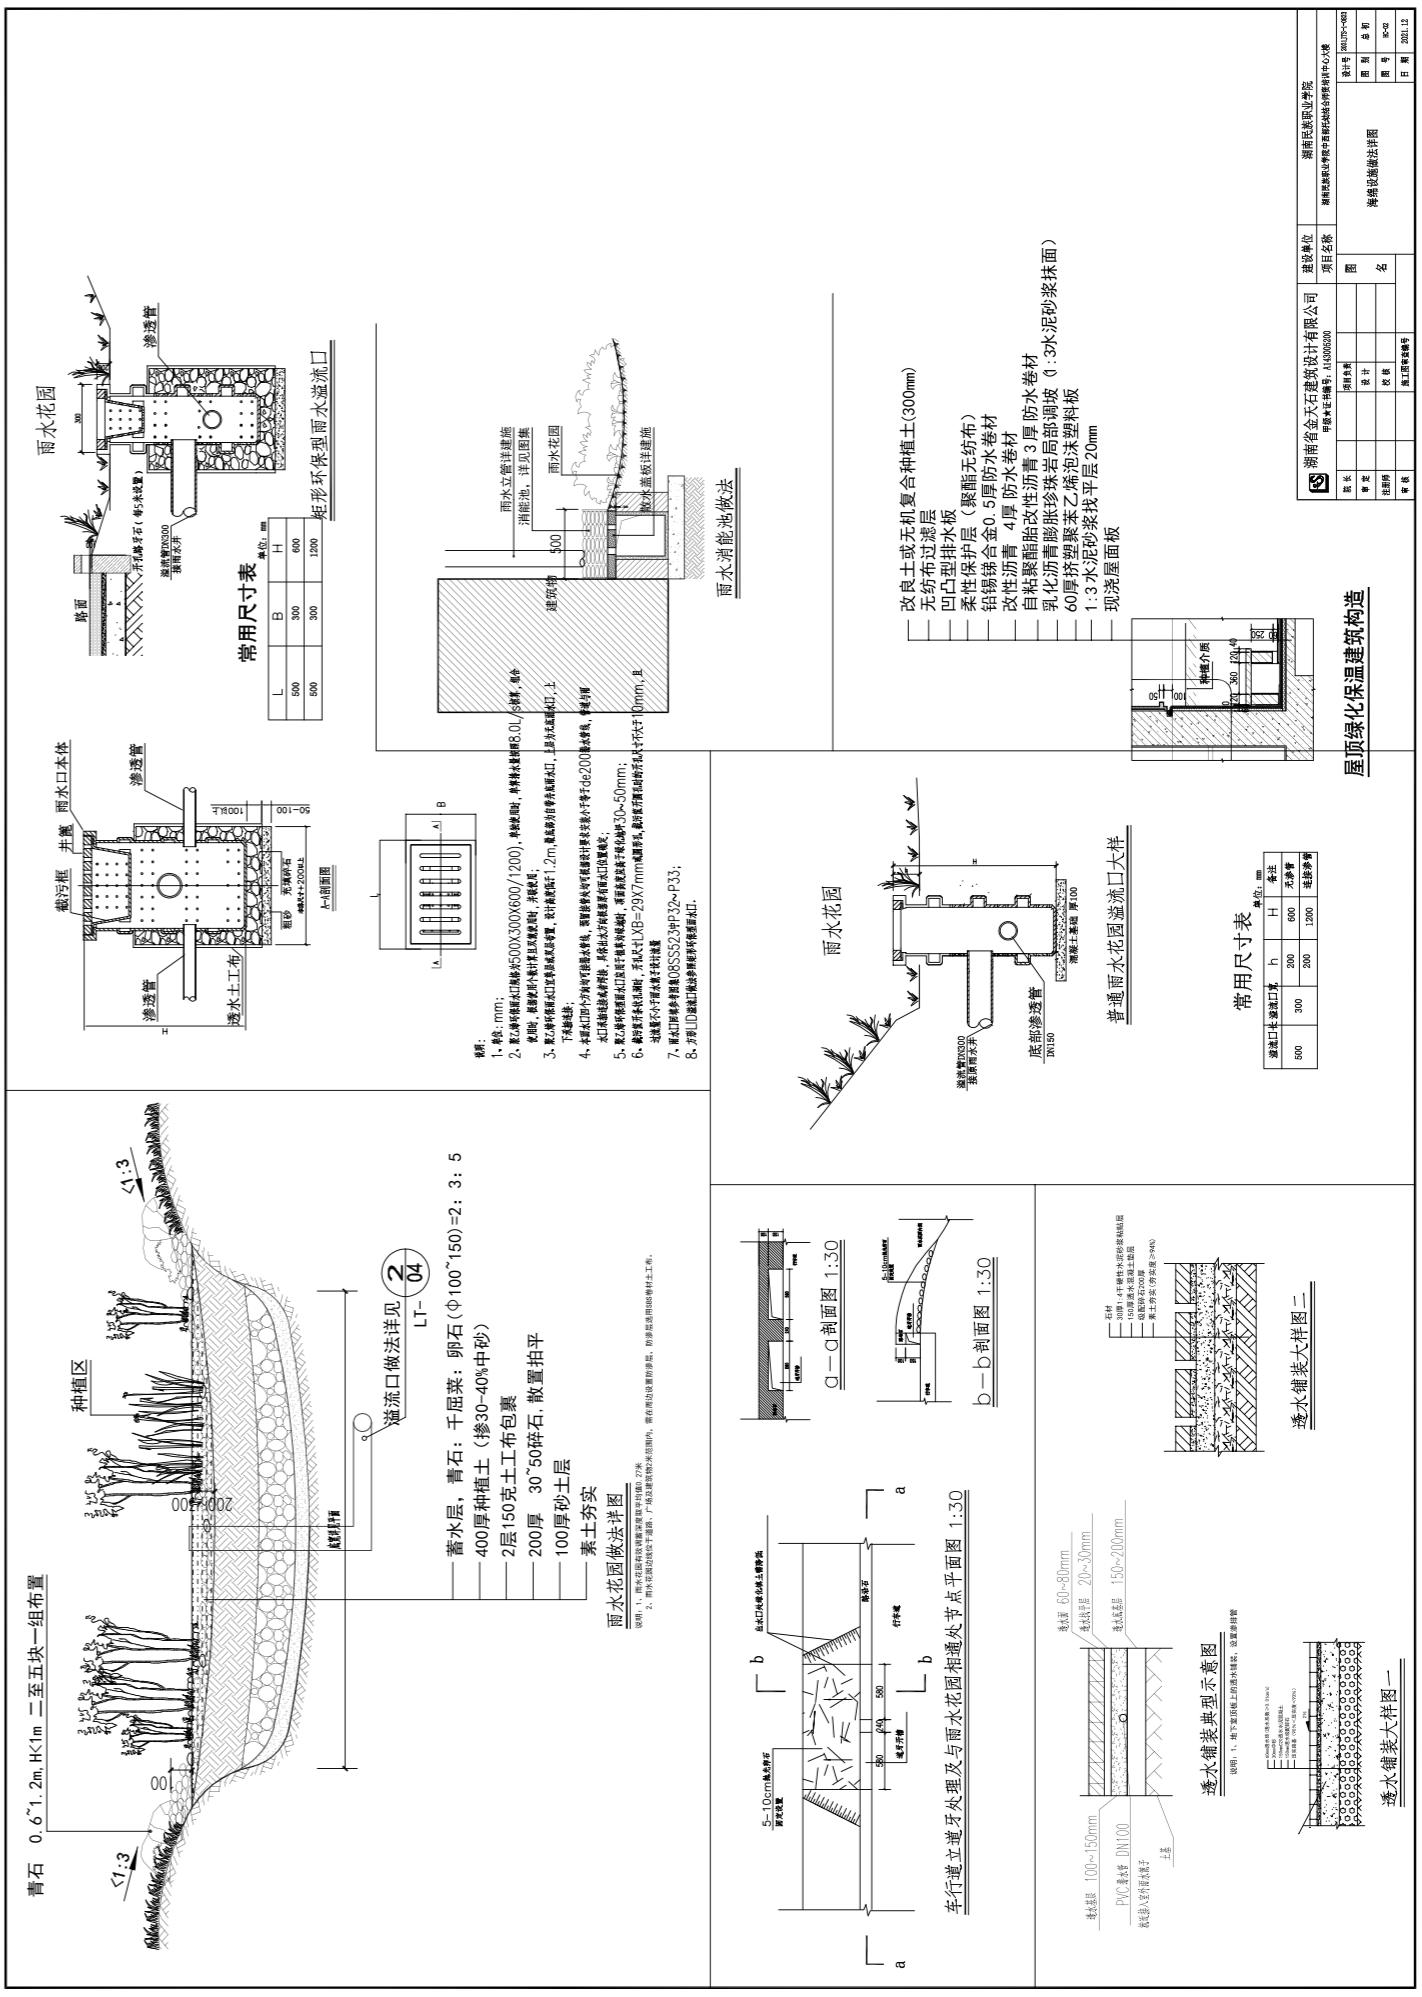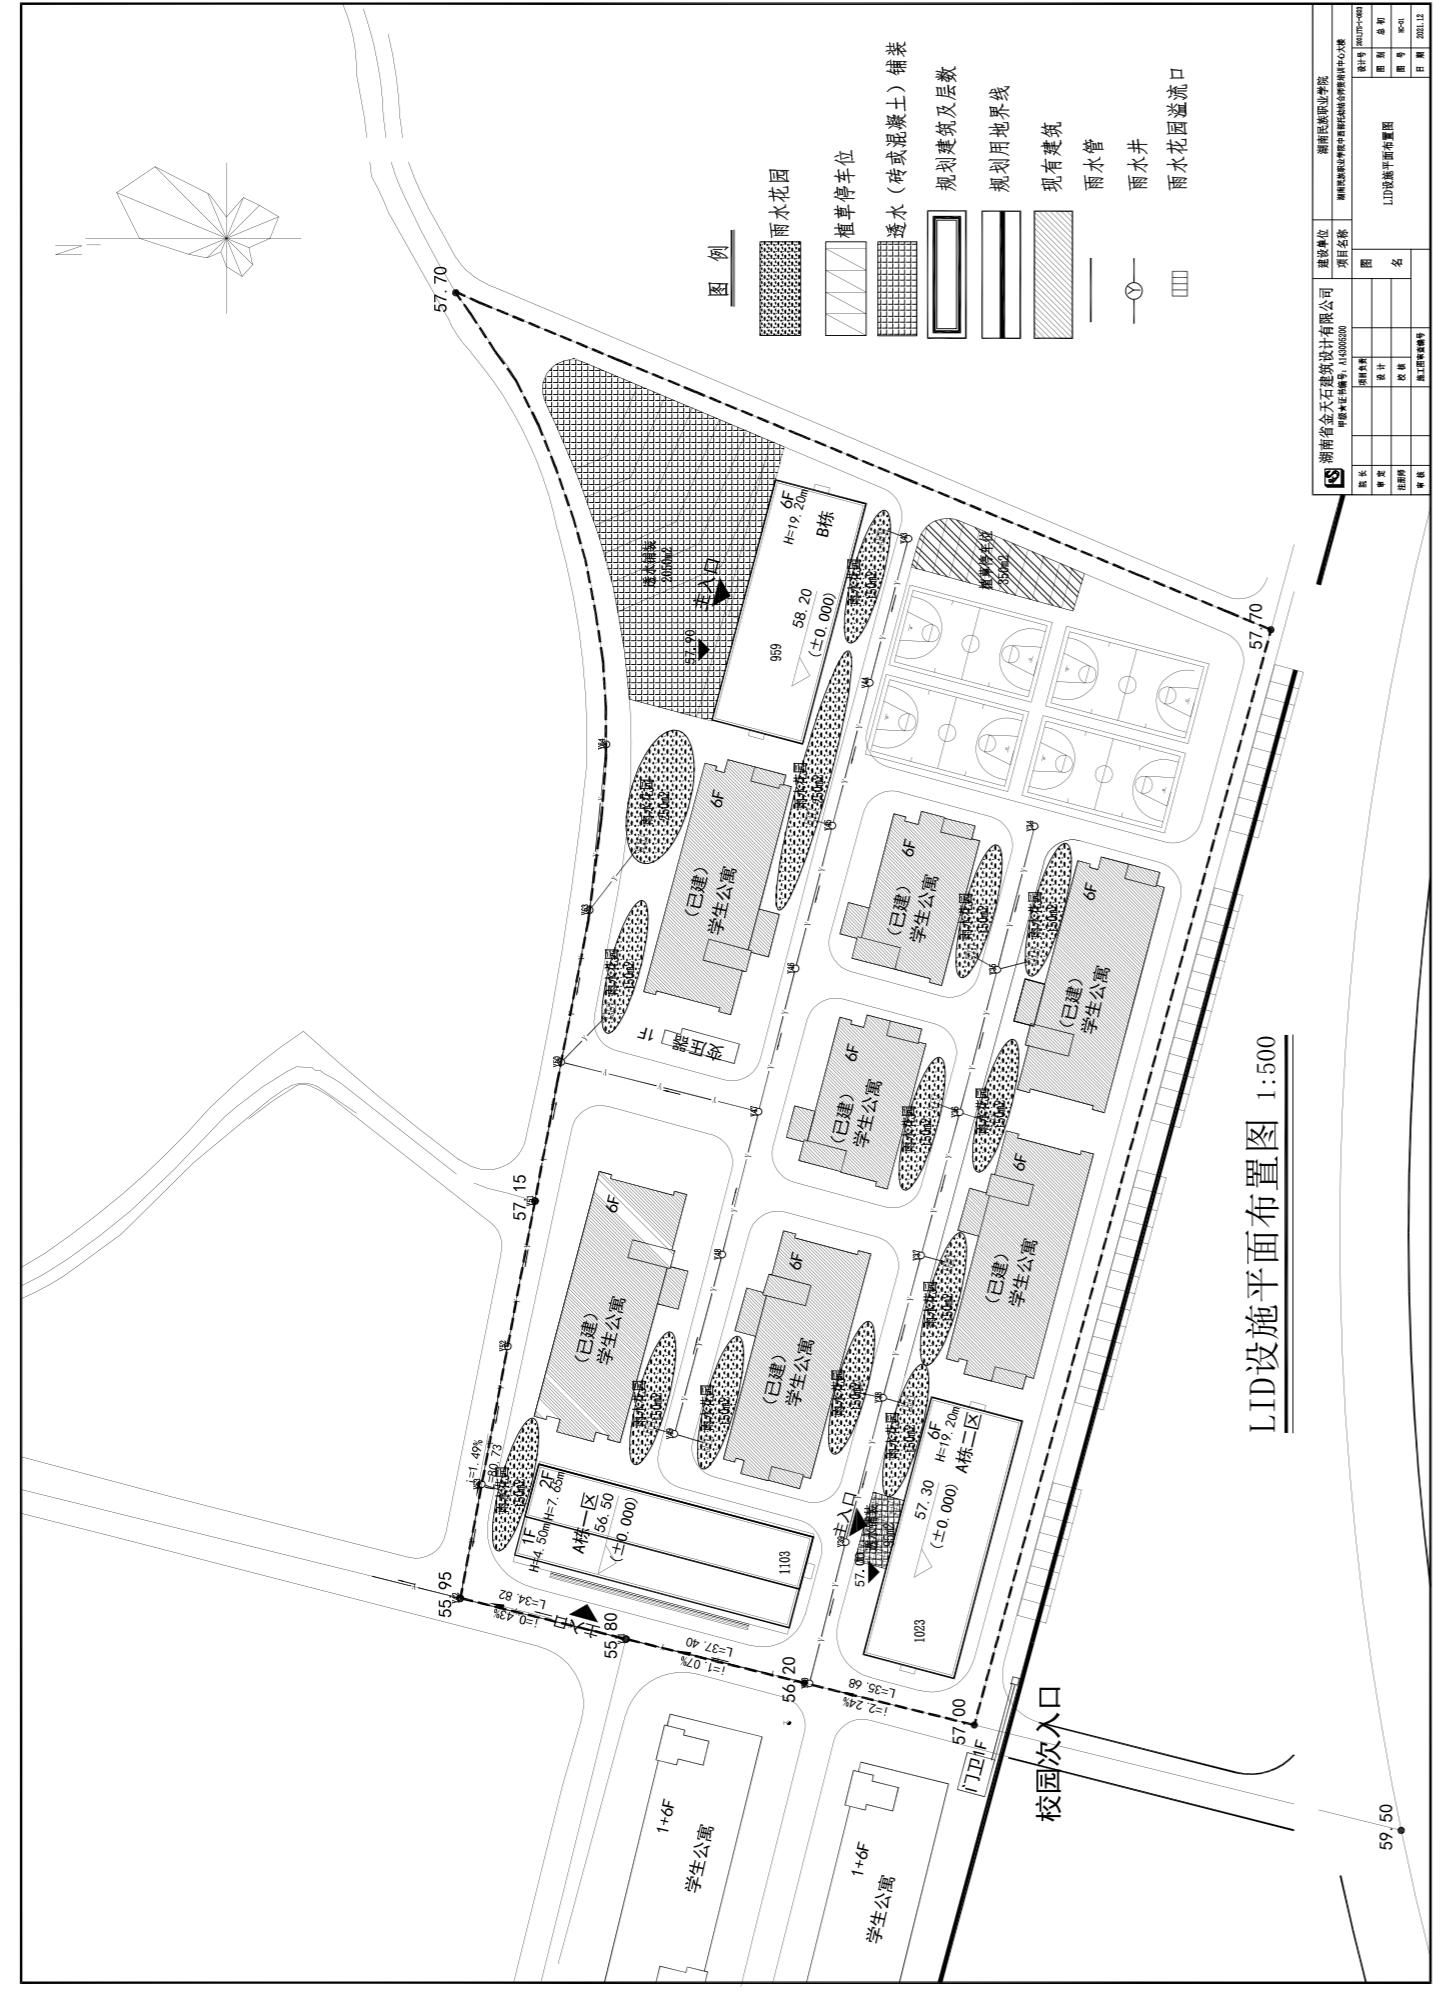

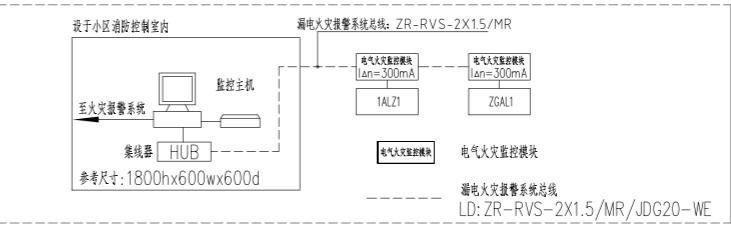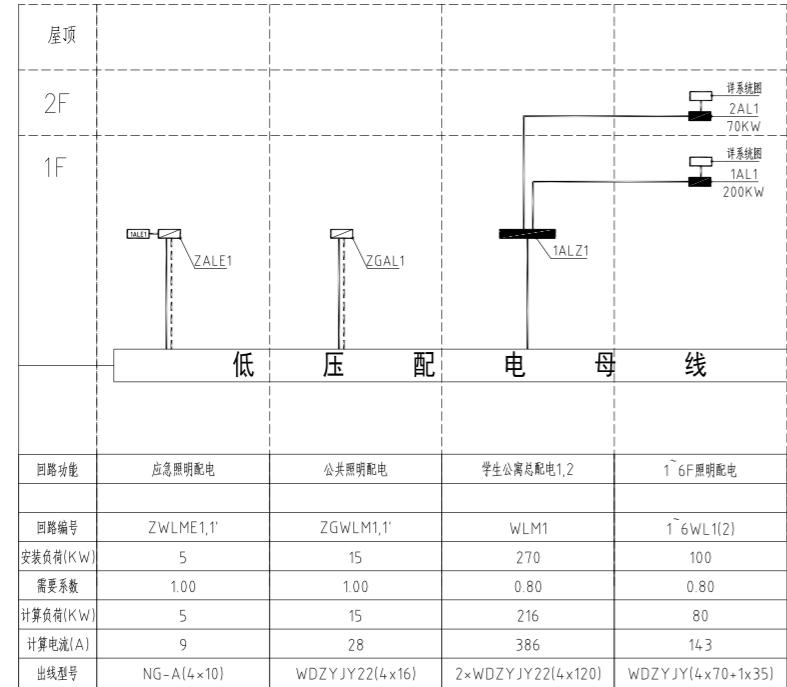


电气火灾监控系统图

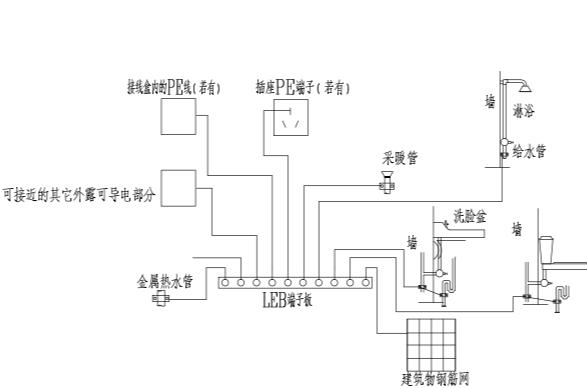


卫生间局部等电位连接箱图

- 等电位联结线应与墙面或构造柱内钢筋网连通,当墙为混凝土墙时,墙内钢筋网也宜与等电位联结线连通。
- 等电位联结线与浴卫生设备及其他金属构件的连接见15D502-38.40页。
- 图中LEB线采用BVR-1*4mm 铜线在墙面或楼板内PC16塑料管敷设。
- 浴室内的等电位连接不得与室外的PE线连接,以免引入危险电压。

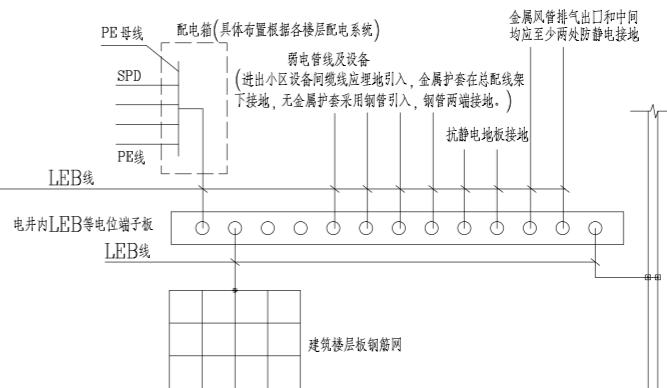

LEB等电位箱系统接线图

具体参见国标15D502第11页及其它相关部分。
LEB线截面不小于相线截面的一半,
但最小不小于BVR-1X4mm².



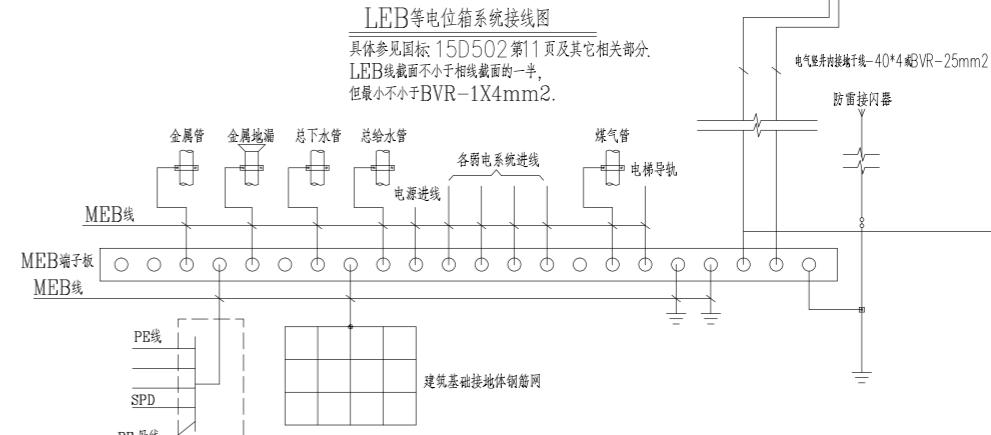


MEB总等电位联结系统图






具体参见国标15D502第11,12,38,39页及其它相关部分。
MEB线均采用40X4镀锌扁钢在板内或墙内暗敷
总等电位箱连接线一般不小于配电线路PE线的1/2,最大不大于BVR-25mm²,
最小不小于BVR-6mm².

	湖南省金天石建筑设计有限公司	建设单位	湖南民族职业学院
	甲级★证书编号: A143005200	项目名称	湖南民族职业学院中西部托幼结合师资培训中心大楼-A栋
院长	项目负责	图名	A栋一区电气系统图一
审定	设计		
注册师	校核		
审核	施工图审查编号		

设计号 2021JTS-1-0823
图别 电初
图号 DC-01
日期 2021.12

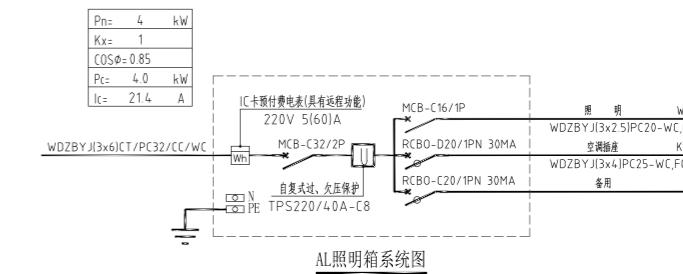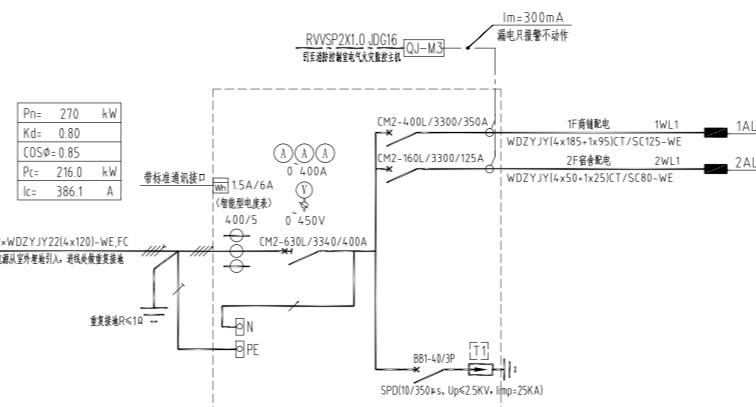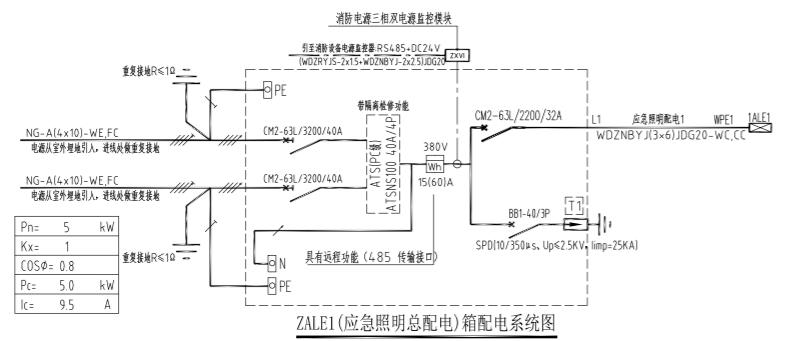


1AL1配電箱系統圖

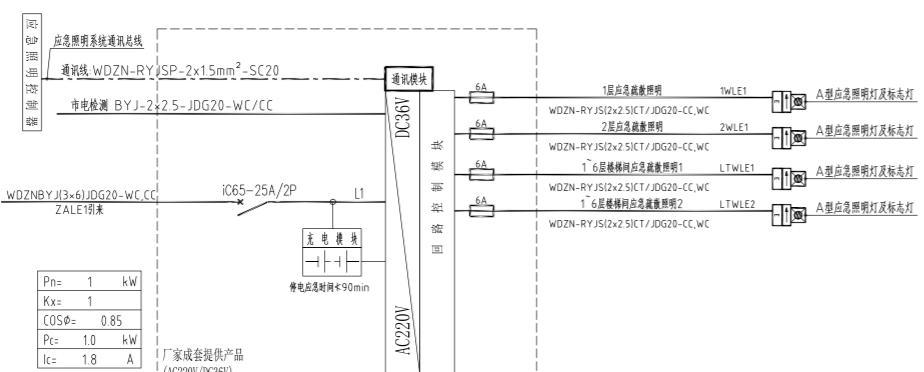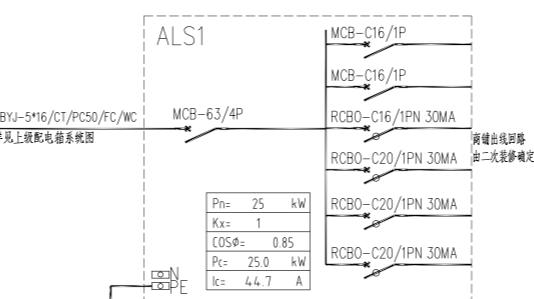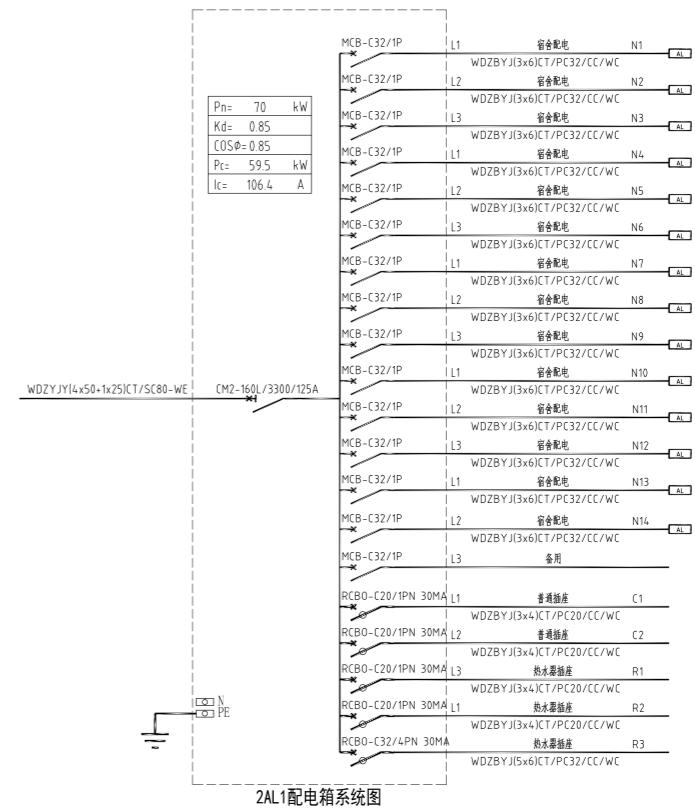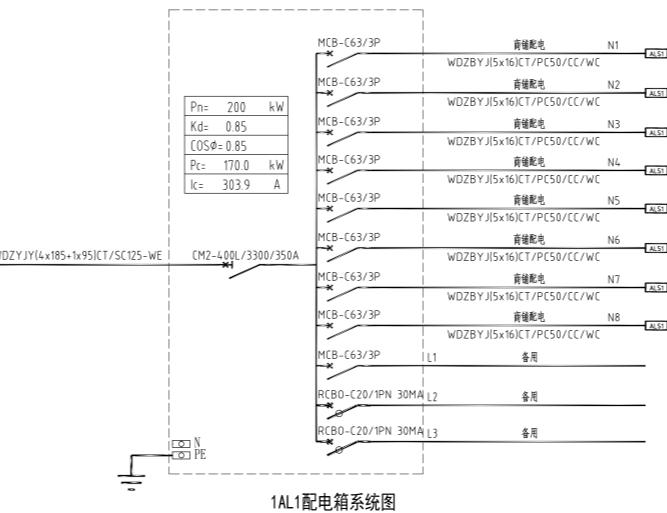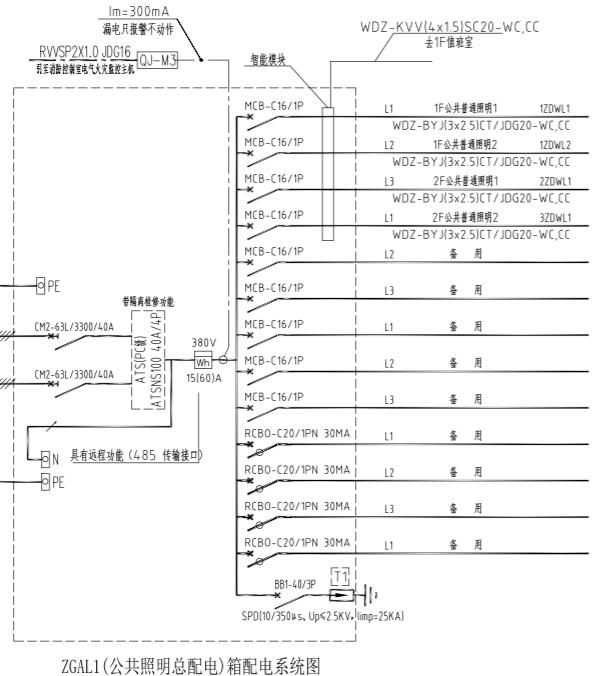

注：A型应急照明箱达到使用寿命周期后，在消防应急启动时、非消防断电启动时的蓄电池电源的持续工作时间满足规范要求即可，蓄电池低于最低保障时间即应更换。


湖南省金天建筑设计有限公司		建设单位	湖南民族职业学院	
甲级★证书编号：A143005200		项目名称	湖南民族职业学院中西部托幼结合师资培训中心大楼-A栋	
院长	项目负责	图名	设计号	2021TS-1-0823
审定	设计		图别	电初
注册师	校核		图号	DC-02
审核	施工图审查编号		日期	2021.12

A栋一区电气系统图二

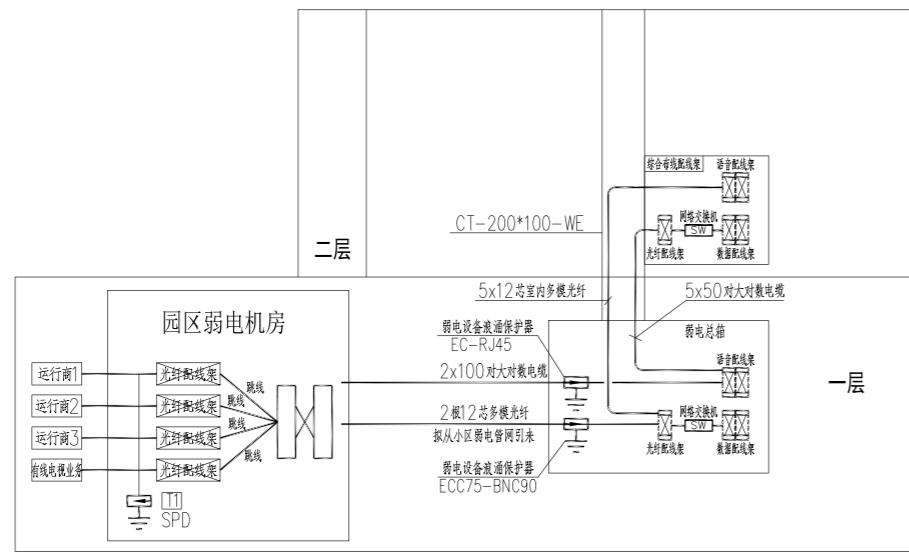


综合布线系统图

说明：1. 宽带网络线：UTP-CAT6(4x2x0.58)与电话线共管JDG20
2. 电话线：HYV(4x0.5)与宽带共管JDG20
3. 闭路电视监控线路采用[CAT-6+RVV(2x1.5)]MR/JDG25-CC,WC
4. 本图中所示弱电线缆型号及规格仅供参考，具体施工时应以各弱电专业公司确定为准。

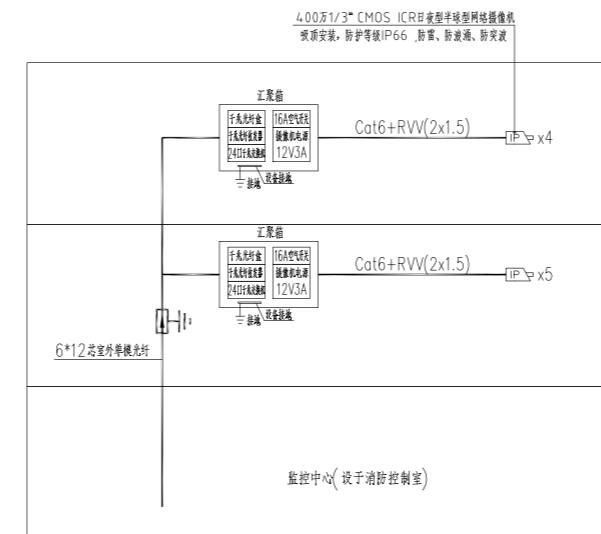


安防闭路电视监视系统图

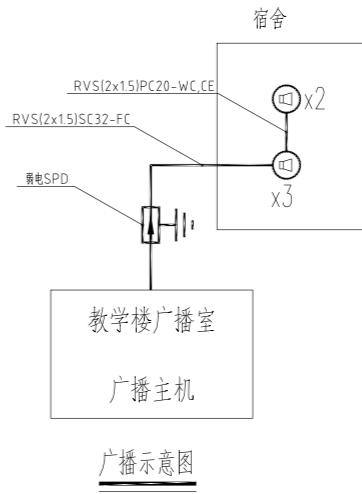

广播示意图

图例	名称	安装方式	数量
	读卡器	壁装, 底边距地1.4米	
	开门按钮	壁装, 底边距地1.4米	
	电控锁	配合门装修安装	
	门磁开关	配合门装修安装	
	推杠锁	配合门装修安装	
	破玻按钮	配合门装修安装	
	单门控制器（自带箱体）	壁装底边距地2.5米或天花内暗装	
	消防控制模块（详火灾自动报警系统图纸）	由消防专业提供信号接入	

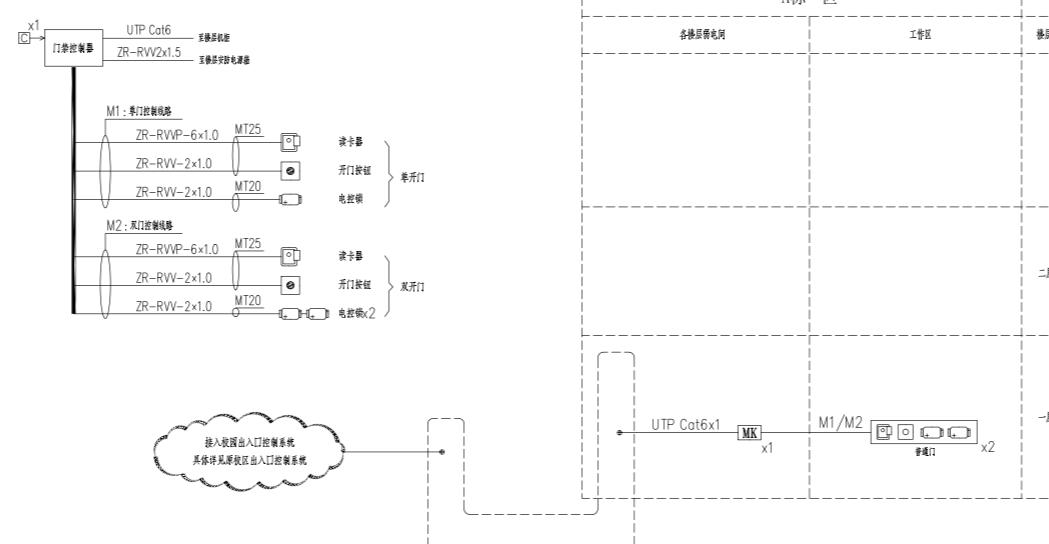


出入口控制系统图


说明：

- 1、本系统的主要作用是甄别内部和外部人员，防止非授权人员随意进入受控区域。系统通过在受控区域的出入口设置读卡器、电控锁、推杠锁等装置，持有有效卡片的内部人员方可进入。
- 2、出入口控制系统采用C卡识别技术，由IC卡、IC读卡器、电控锁、消防推杠锁、控制器、服务器、工作站及系统管理软件组成。系统服务器、工作站、软件等均为原校区出入口控制系统，本次通过智能专网接入校园现有出入口控制。
- 3、消防推杠锁通常采用螺栓推杠锁，并满足消防部门的验收要求

湖南省金天石建筑设计有限公司 甲级★证书编号: A143005200					建设单位	湖南民族职业学院		
					项目名称	湖南民族职业学院中西部托幼结合师资培训中心大楼-A栋		
院长		项目负责			图名	A栋一区弱电系统图	设计号	2021JTS-1-0823
审定		设计					图别	电初
注册师		校核					图号	DC-03
审核		施工图审查编号					日期	2021.12

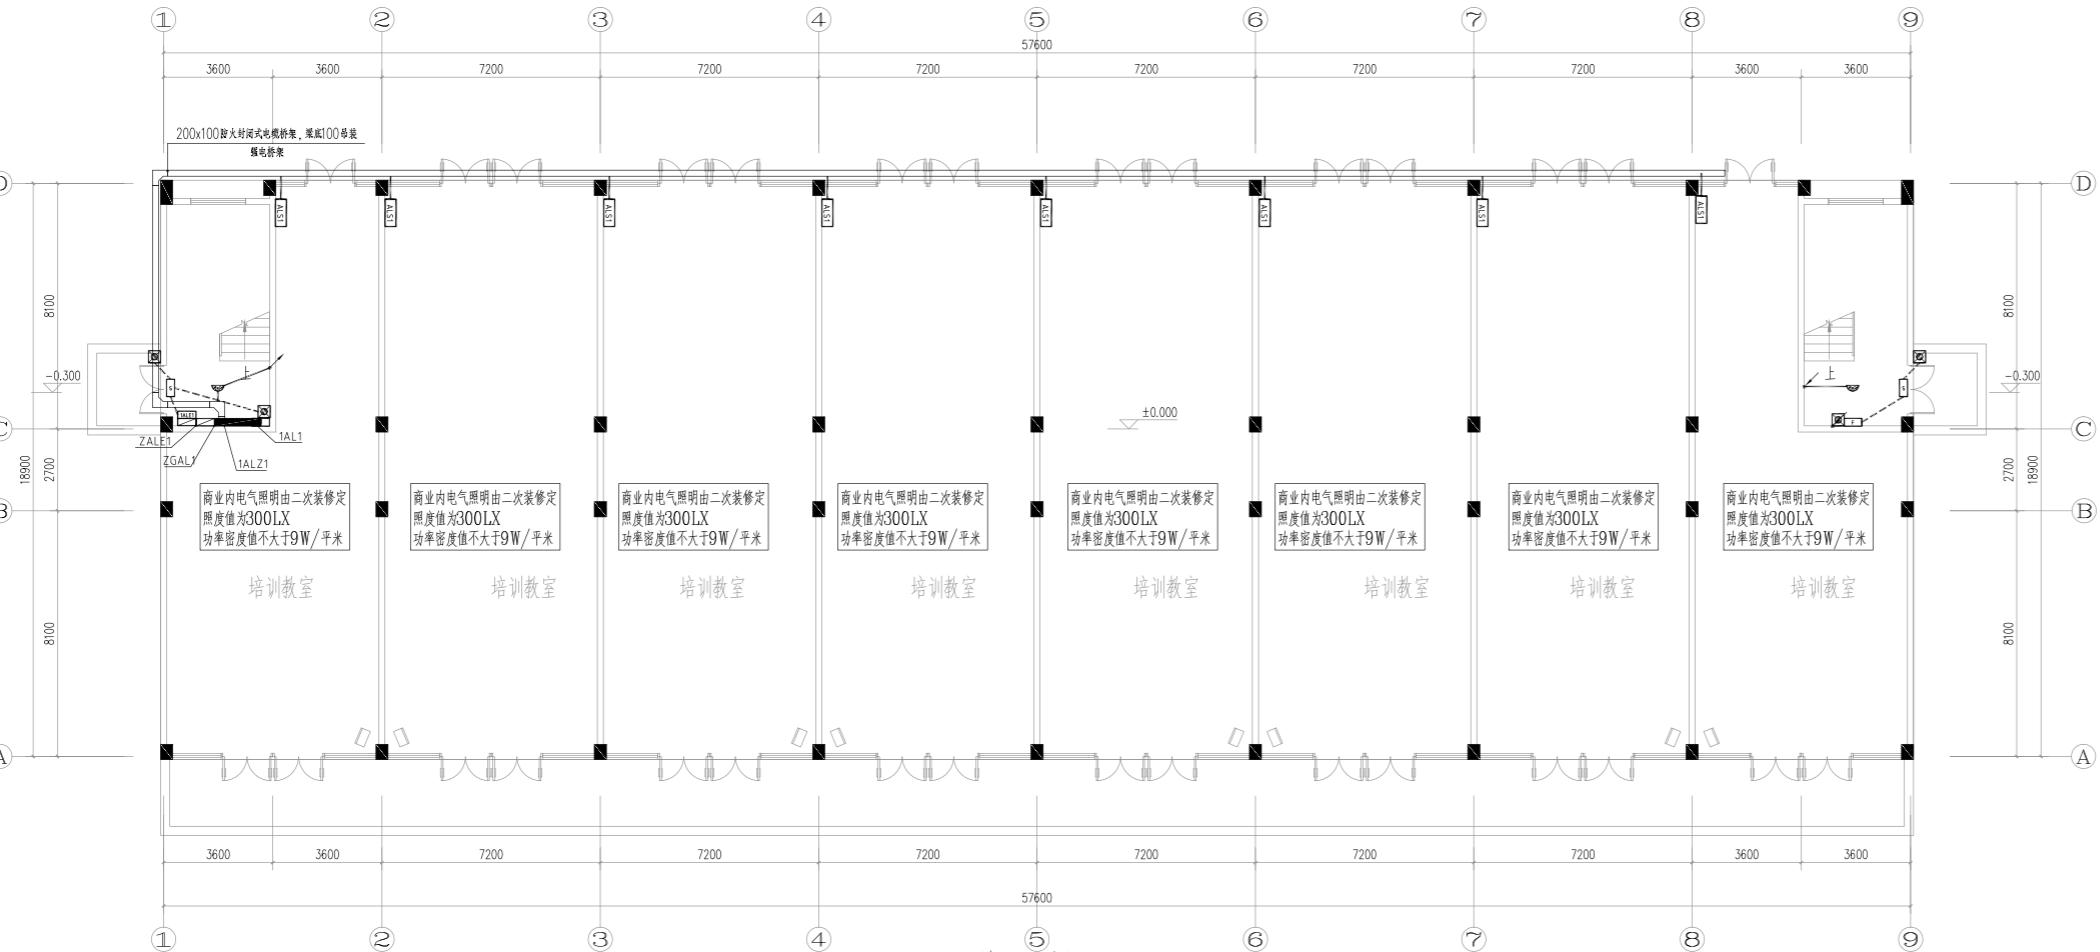



A栋一区首层平面图 1:100

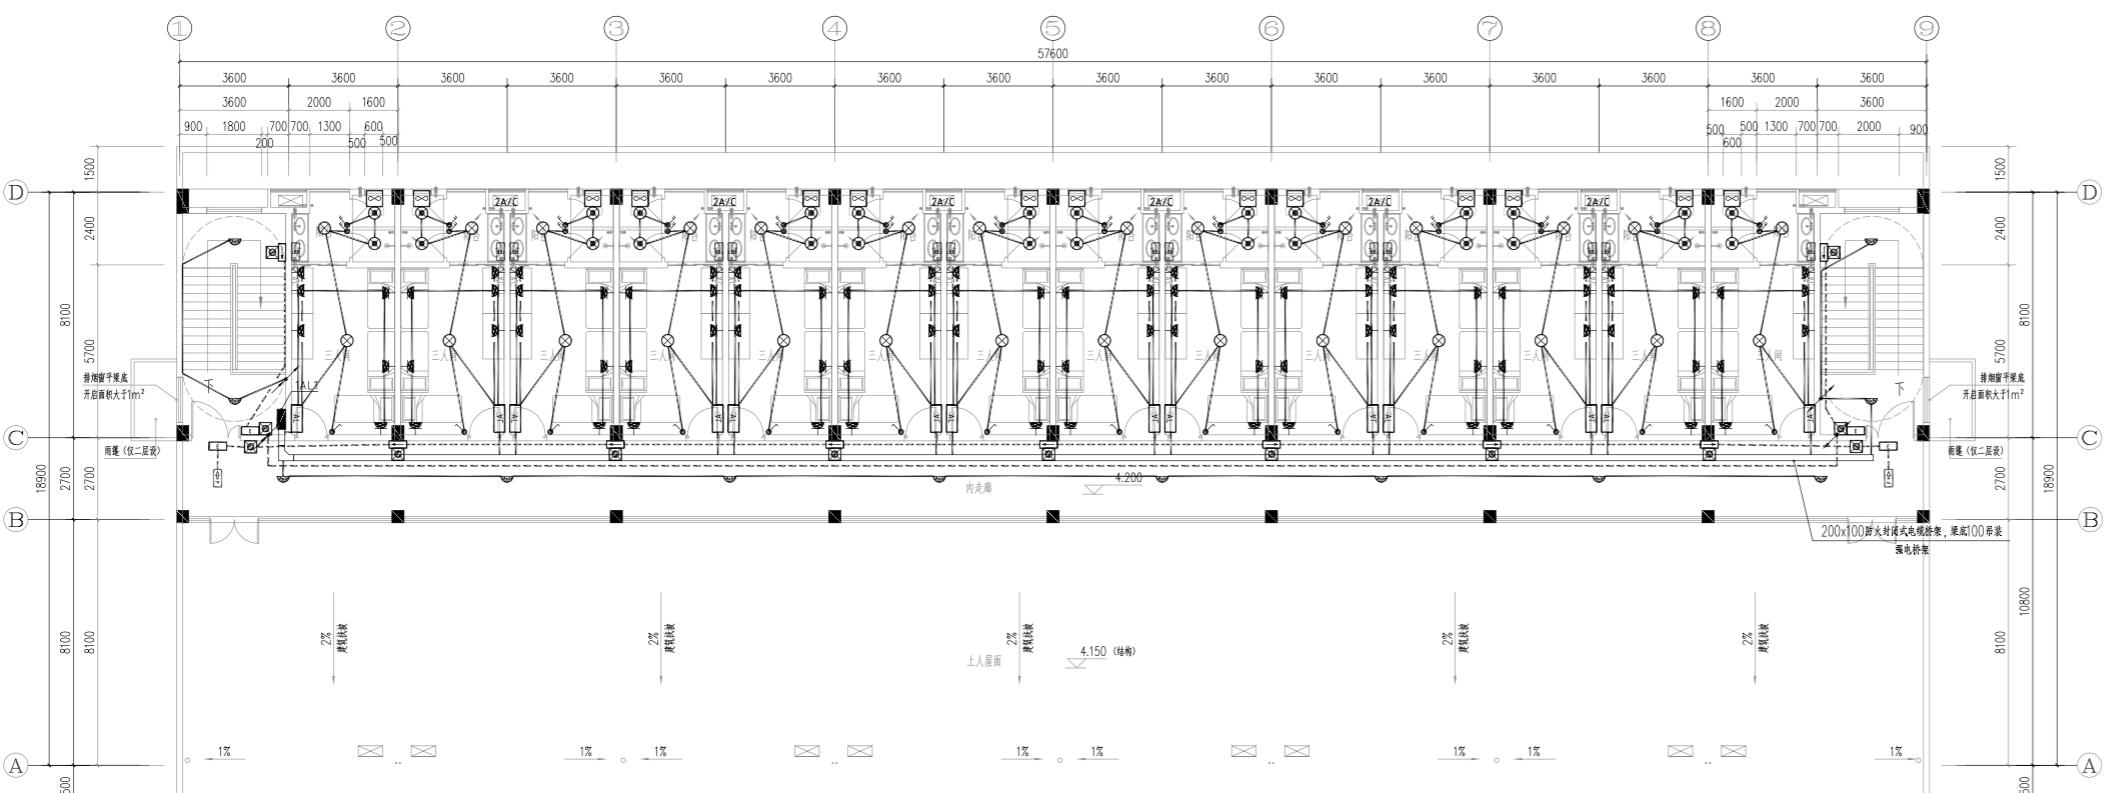

A栋一区二层平面图 1:100


湖南省金天石建筑设计有限公司		建设单位	湖南民族职业学院
甲级★证书编号: A143005200		项目名称	湖南民族职业学院中西部托幼结合师资培训中心大楼-A栋
院长	项目负责	图	A栋一区强电平面图
审定	设计	别	
注册师	校核	号	
审核	施工图审查编号	日期	

2021.12.08
00-01
2021.12

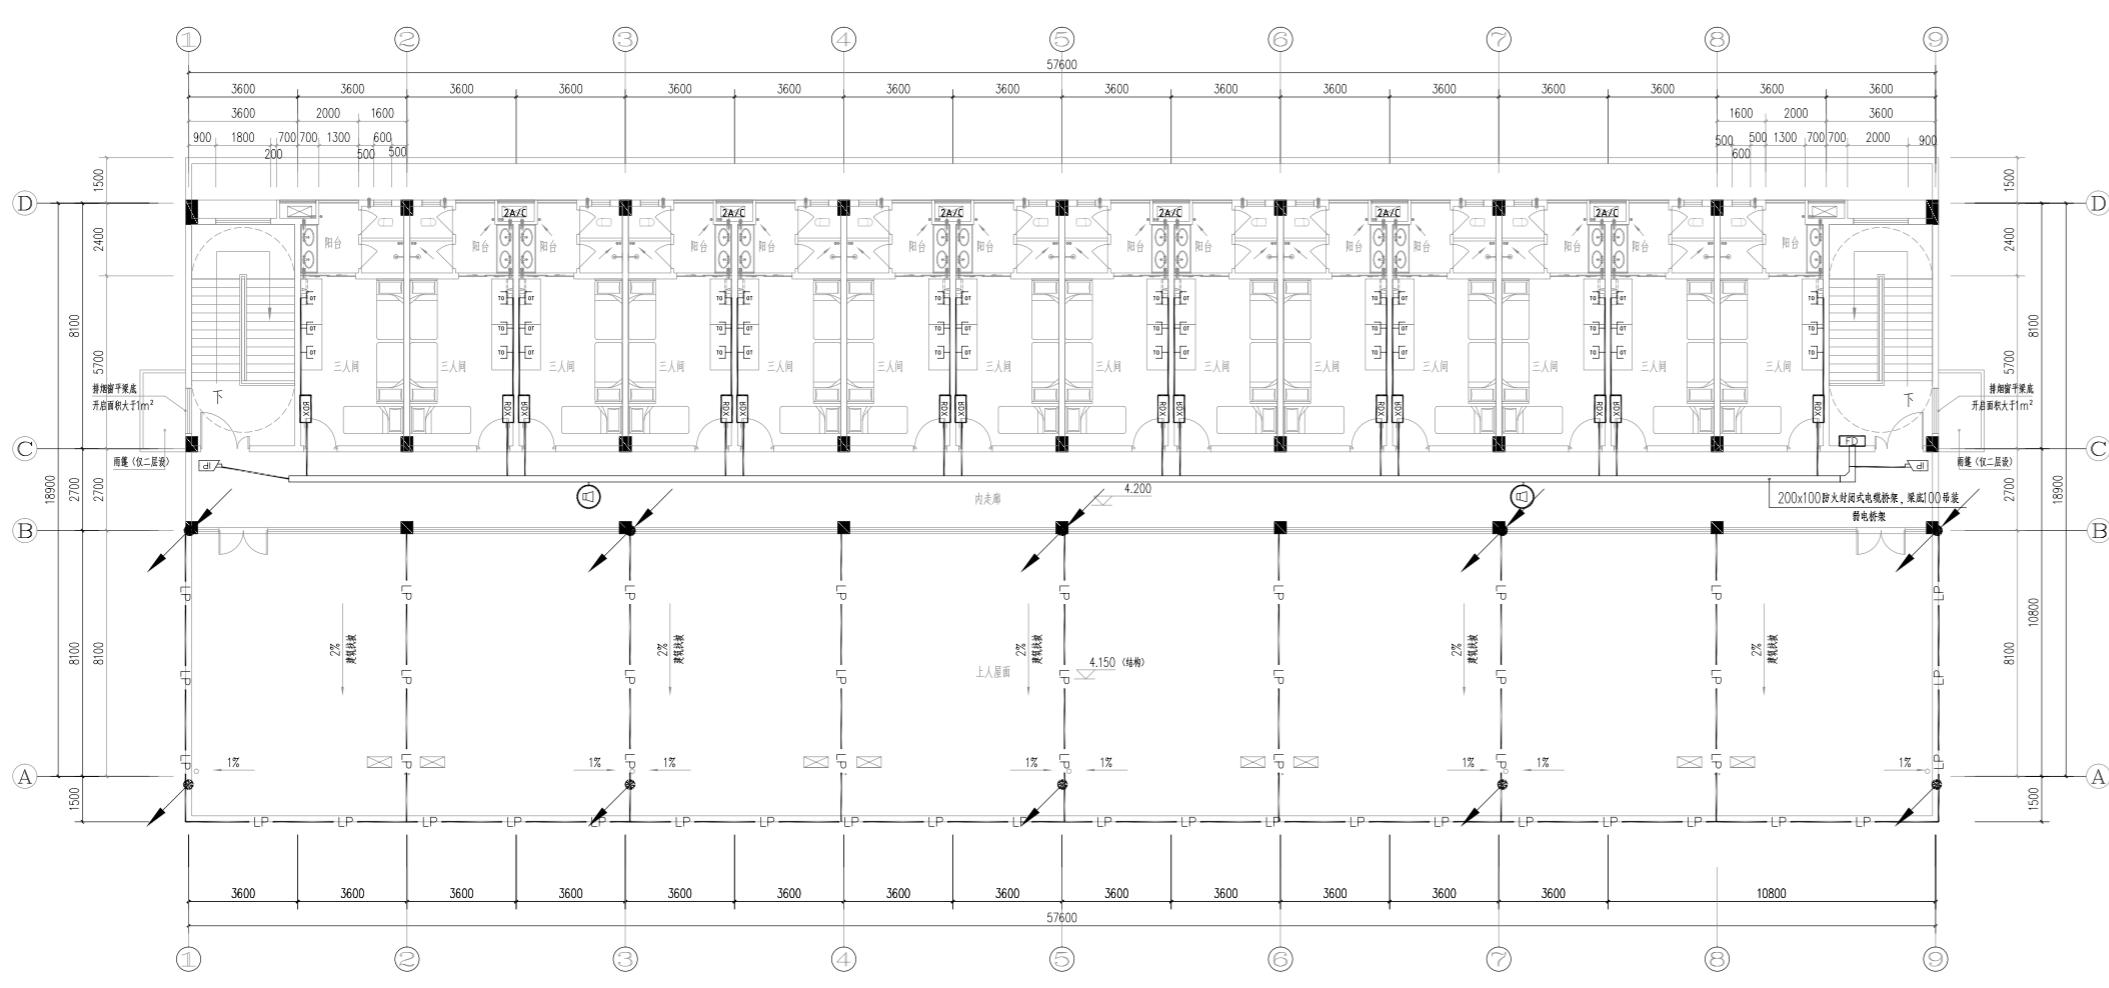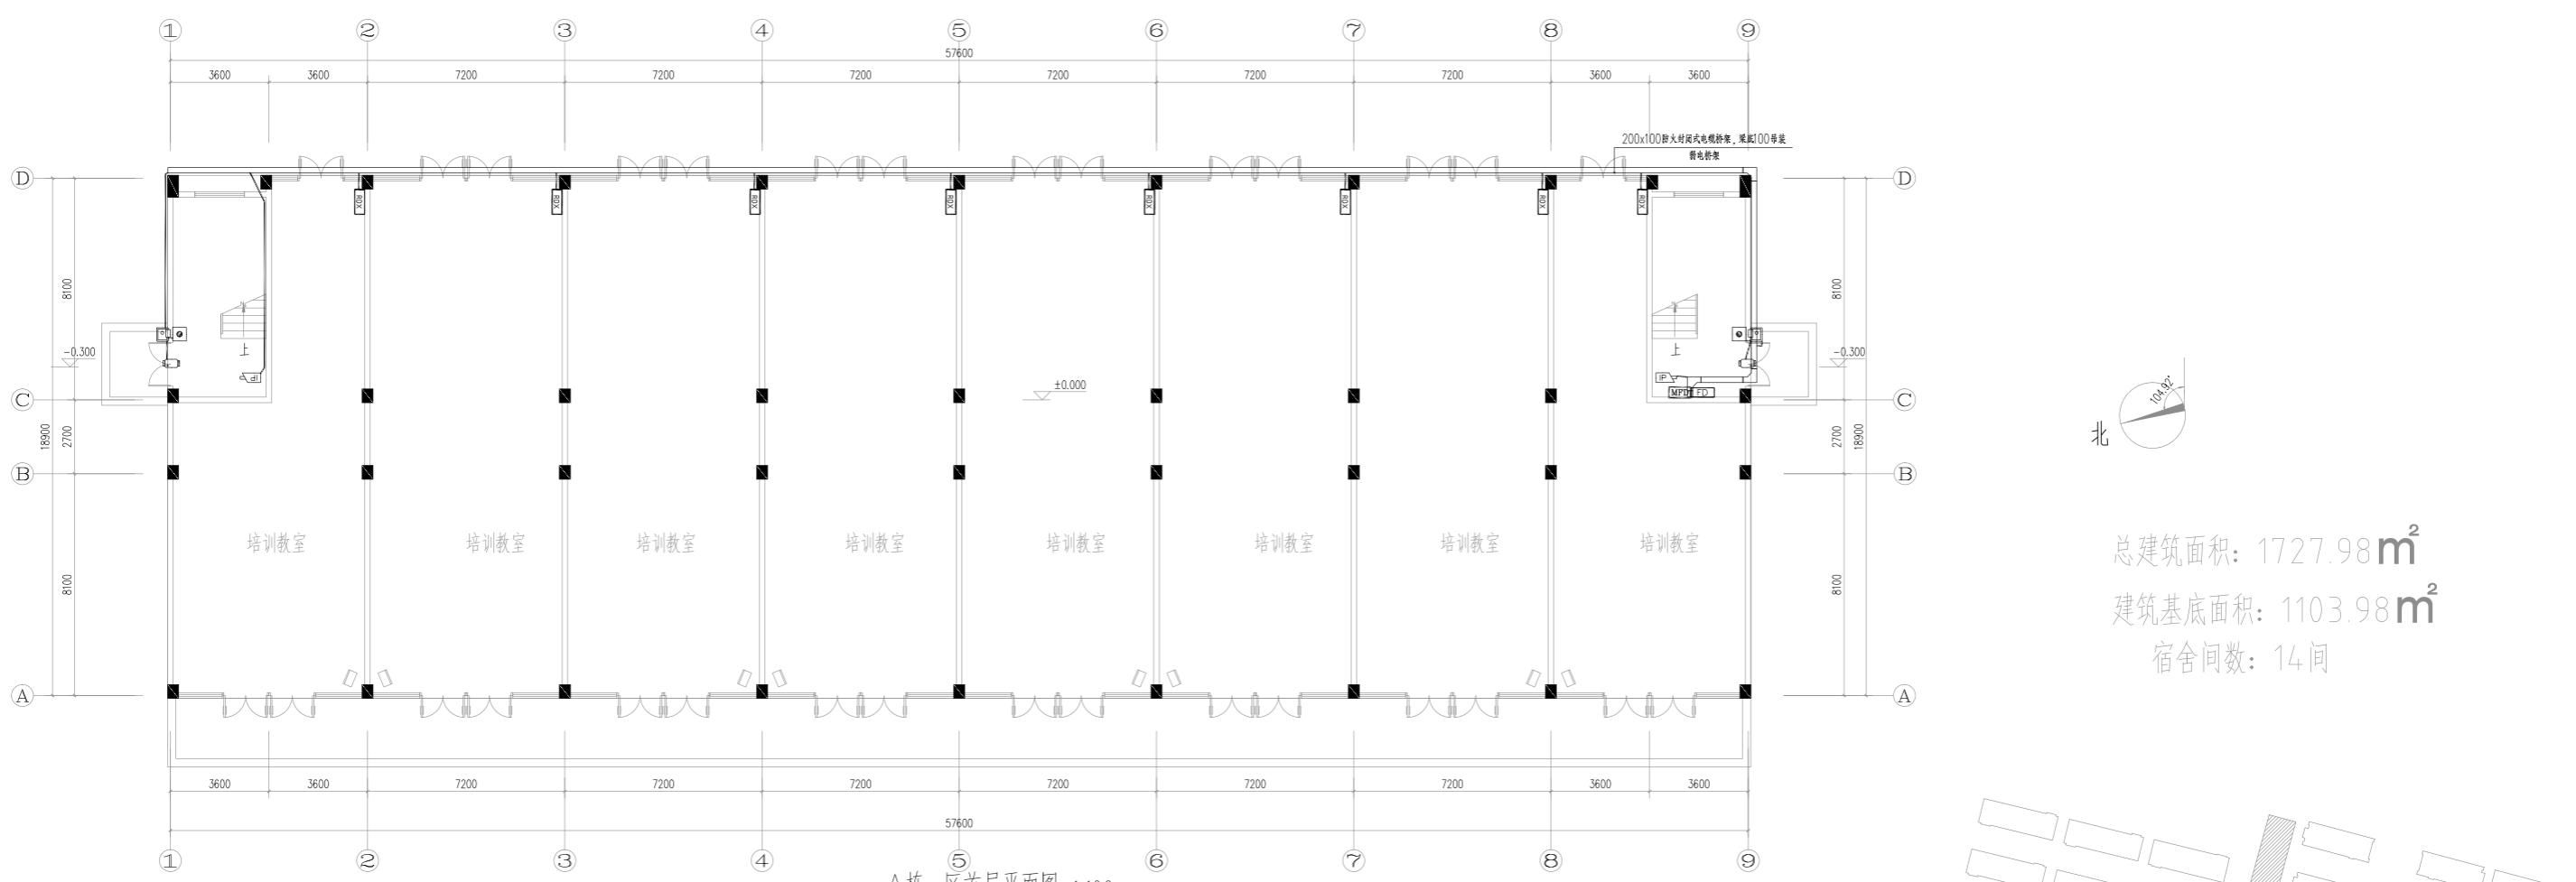



湖南省金天石建筑设计有限公司		建设单位	湖南民族职业学院	
甲级★证书编号: A143005200		项目名称	湖南民族职业学院中西部托幼结合师资培训中心大楼-A栋	
院长	项目负责	图名	设计	初
审定			校核	
注册师				
审核	施工图审查编号		日期	2021.12

A栋一区弱电平面图

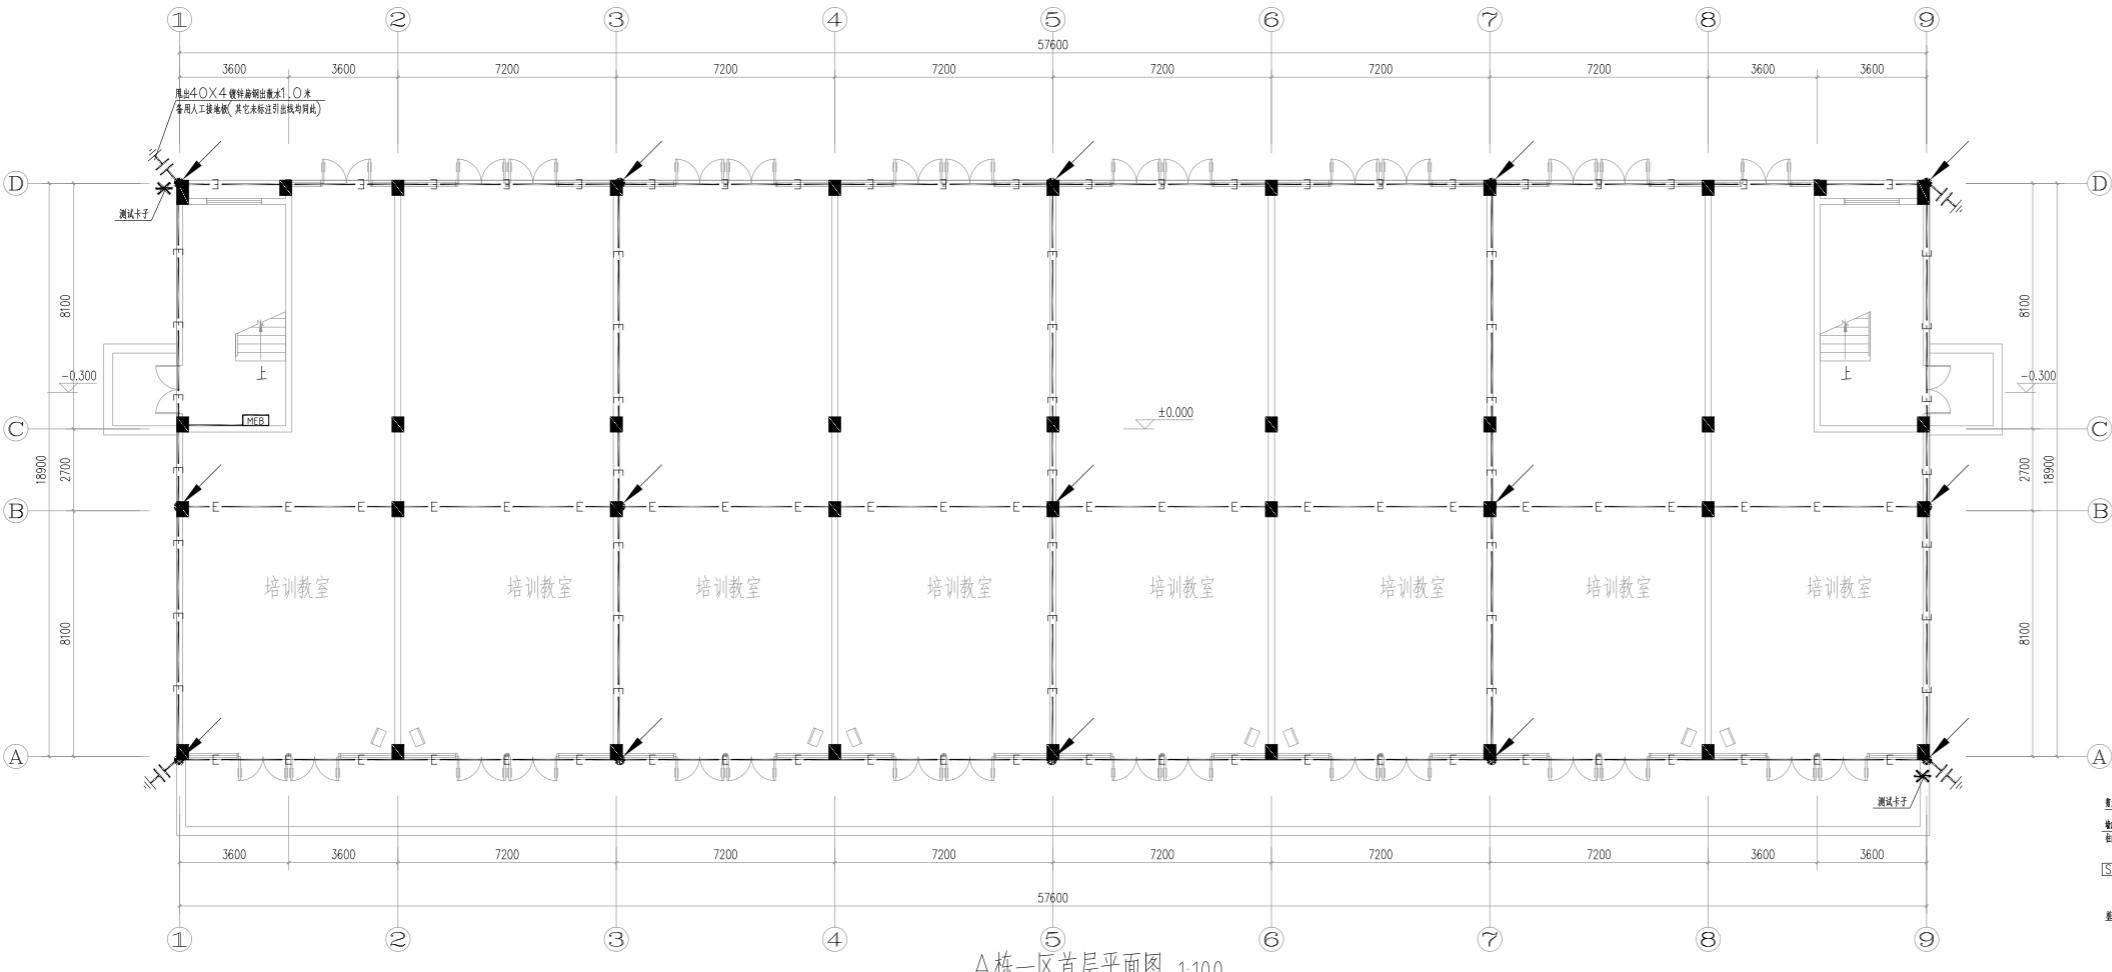

A栋一区首层平面图 1:100

总建筑面积: 1727.98 m²
建筑基底面积: 1103.98 m²
宿舍间数: 14间

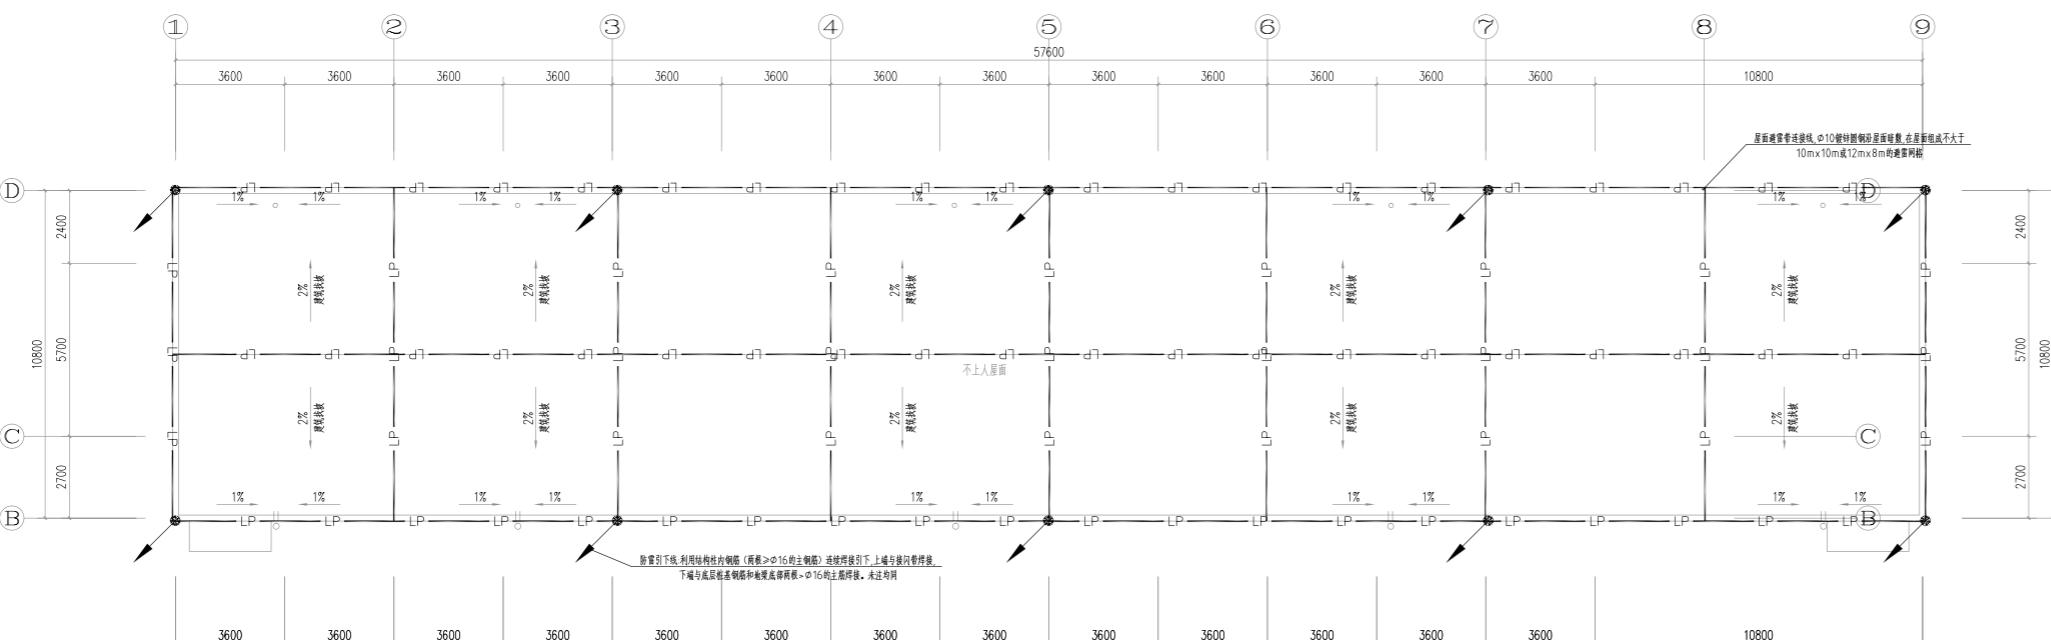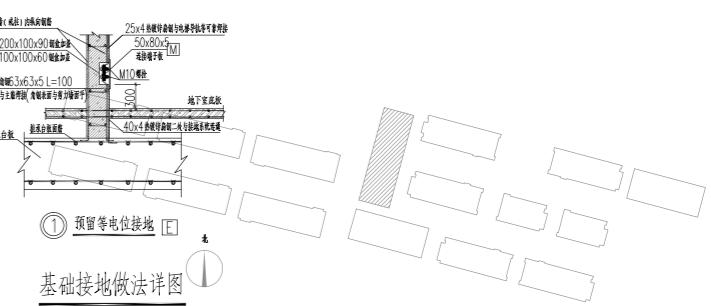

A栋一区屋面平面图 1:100

说明: 防接触电压及防跨步电压措施为, 在引下线3m范围内地表层敷设5cm厚沥青层或15cm砾石层。
注: 钢梯、风机金属外壳等与接闪器可靠焊接。

星形接地说明:
1. 表示出屋面的金属管道、放散管、风管、烟道。
2. 表示镀锌螺栓、膨胀螺栓及其它钢制螺栓的连接。
3. 表示屋面女儿墙、屋架下弦、屋面女儿墙内侧。
4. 表示明敷接闪带。
5. 表示暗敷接闪带。
6. 表示等电位连接线。
7. 表示过桥链接及注浆做法图。
8. 表示其体做法图D503-D505《防雷与接地》图集/P55;

D501-1~4《防雷与接地安装》图集

6. 等电位连接线做法图。

7. 接闪带过桥链接及注浆做法图。

8. 接闪带其体做法图D503-D505《防雷与接地》图集/P55;

处, 墙体有外接件, 从质保可靠的沟槽传递。

湖南省金天建筑设计有限公司		建设单位	湖南民族职业学院
甲级★证书编号: A143005200		项目名称	湖南民族职业学院中西部结合师资培训中心大楼-A栋
院 长	项 目 负 责 人	图 名	设计号 2021JTS-1-082
审 定	设 计		图 别 电 初
注册师	校 核		图 号 D-C6
审 核	施工图审查编号		日 期 2021.12

A栋一区防雷、接地平面图

插座图例及设备材料表


序号	图例	名称	型号及规格	单位	数量	安装方式	备注
01	MEB	总等位(MEB)联结板		个		距地0.5米安装	作法详见15D501-2
02	LEB	局部等位(LEB)联结板		个		距地0.3米安装	作法详见15D501-2
03	▲	安全型三孔插座	E426/10US 10A	个		距地0.8米暗装	
04	▼	安全型带开关单相二级加二极插座	E426/10US 10A	个		距地2.0米暗装	厨房抽油烟机用
05	■	安全型带开关单相二级加二极插座	E426/10US 10A	个		距地2.3米暗装	洗衣机机用, 加装防溅盖
06	●	安全型单相二级加三极插座	E426/10US 10A	个		距地0.3米暗装	厨房三孔插座内嵌板1.6米暗装 并加装防溅盖。
07	▲	安全型单相二级加三极插座	E426/10US 10A	个		距地1.6米暗装	热水器用
08	▼	安全型带开关单相二级加二极插座	E15K/15CS 15A	个		距地2.4米暗装	壁挂式空调器用
09	●	安全型带开关单相二级加三极插座	E15K/15CS 15A	个		距地0.3米暗装	3匹柜式空调器用
10	◎	防水吸尘器	LED 10W	盏		吸顶安装	
11	×	墙上直灯	LED 10W	盏		壁装, 口径正上方0.1m	
12	○	8型接线盒, 卫生间用	E426/10US 10A	个		距地2.6米暗装	卫生间, 加装防溅盖
13	◆◆◆◆	n联单控跷板开关	E2032V1 4/2A 10A	个		距地1.4米暗装	
14							

电气图例(灯具类及相关)		
注: 不同楼板维修灯具规格不相同, 具体以装修专业最终方案为准。此材料表仅供参考。		
序号	符号	名称
	■	吸顶灯(自带红外感应延时开关)
	■	排气扇
	■	双臂LED灯具
	■	壁装单臂LED灯具
	■	单臂LED灯具
	■	A型应急灯(防护等级IP33)
	■	A型安全出口器(防护等级IP33)
	■	A型疏散出口器(防护等级IP33)
	■	A型疏散指示器(防护等级IP33)
	■	A型消防应急照明灯具-多信息复合标灯
	■	A型精品指示灯(防护等级IP33)
	×	应急避难灯
	×	井道灯
	●	水井盖灯
	■	应急照明集中电源(A型)(防护等级IP33)
	○	吸顶灯
	●	吸顶灯

注: 为设计方便, 所选设备型号仅供参考, 招标所确定的设备规格、性能等技术指标, 不应低于设计图纸的要求。

线路敷设方式说明

电气图例表(嵌入类)			
序号	符号	名称	型号与规格
1	■	配电箱	按系统图要求制作加工
2	■	配电柜	按系统图要求制作加工
3	■	配电箱	按系统图要求制作加工
4	□	电表箱	由供电公司提供
5	□	及光缆接续盒	挂墙安装, H+1.5m
6	■	A型底座接线箱	按系统图要求制作加工
7	□	光缆控制箱	由供电公司提供
8	□	局部等位端子箱	明装, H+0.3m
9	□	总等位端子箱	明装, H+0.3m
10	⊕ A	接地端子板	暗装, H+0.3m

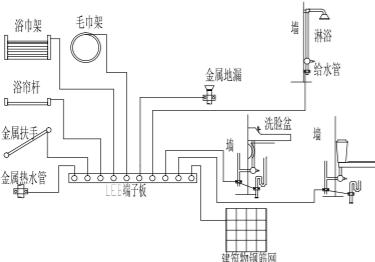


卫生间局部等位连接箱示意图

- 等位线断线后与地面或构造柱内钢筋网连通, 当墙为混凝土墙时, 墙内钢筋网也应与等位线断线处连通。
- 等位线断线后与金属地漏, 毛巾架卫生设备及其他金属构件连通见15D502第15D502-4-14.2。
- 镀锌钢管管壁厚见97SD567-25。
- 卫生间等位端子板的设置位置应方便检测, 其具体做法见15D502-24.32。

说明:

- 本图例表中设备为各层户内及公共区域专用设备图例要求, 设计时可按需补充。
- 图中L为本层装修完底面高差, 水平定位尺寸以建筑完成面(含粉刷、保温层)为基准。
- 图中M为本层装修完底面高差, 安装高度以建筑完成面(含粉刷、保温层)为基准。
- 卫生间、露台、开敞式阳台插座、洗衣机插座、卫生间内及室外开关均采用防溅型(即加防溅面盖), 室外安装的设备防护等级应满足规范要求。户内插座H+1.80m以下时采用安全型插座。
- 所有开关插座的定位尺寸是靠墙边、窗边、墙角安装时, 开关、插座距距门边、窗边、墙角100mm。
- 插座示例标注, 当开关、插座靠近门边、窗边、墙角安装时, 开关、插座距距门边、窗边、墙角100mm。
- 消防设备的设置原则按本图集要求执行, 如地方消防有特殊要求则以地方要求为准。
- 部分户地上设置两个电箱, 当门口尺寸不够时, 基体安置高度分设为1.65m及1.9m, 并尽量水平错位安装, 当墙为承重墙时应水平错开安装, 保证配电箱不得突兀出门缝影。
- 电气施工应符合国家及当地有关规程及规范。

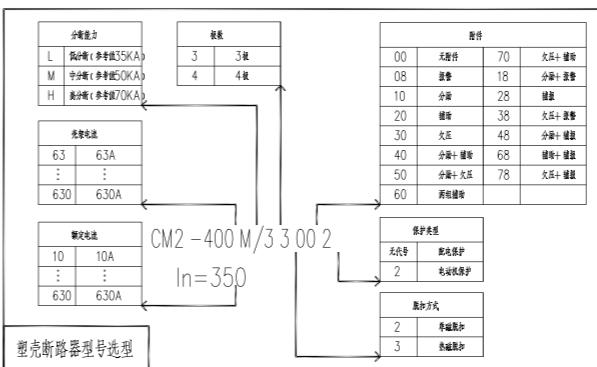

注: 图中产品型号仅作为技术参考依据

线路敷设部位说明

敷设部位	说明
AB	沿走廊(走道)敷设
BC	暗敷设在室内
AC	沿机房敷设
CLC	暗敷设在走廊
WS	暗敷设在走廊
WC	暗敷设在走廊
CE	暗敷设在厨房或卫生间
CC	暗敷设在厨面或卫生间内
CEE	暗敷设在厨面或卫生间内
FC	暗敷设在走廊或地下室
FE	暗敷设在地面

建筑楼层层板制筋网

电气管路及设备(具体设备布置根据各楼层配电系统)

LEB线

电井内LEB等位端子板

LEB线

建筑基础层板制筋网

电井内LEB等位联结系统示意图

具体参见图标15D502第1页及其它相关部分。

LEB线截面不小于0.5XPE线截面

但最小不小于1.6mm²。

电气管路及设备干管

分支接头器

金属管

金属地漏

总下水管

总主管

各弱电系统进线

电源进线

煤气管

电气导线

金属管

PE线

MEB线

MEB端子板

PE线

各配电箱



建筑基础层板制筋网

总等位联结系统示意图


具体参见图标15D502第11,12,38,39页及其它相关部分。

MEB线均采用40X4镀锌扁钢在板内或墙内暗埋

湖南省金天建筑设计有限公司		建设单位	湖南民族职业学院	
甲级★证书编号: A143005200		项目名称	湖南民族职业学院中西部结合部实训中心大楼-A栋	
院长	项目负责	图名	图例材料表	
审定	设计	图别	电初	
注册师	校核	图号	DC-07	
审核	施工图审查编号	日期	2021.12	

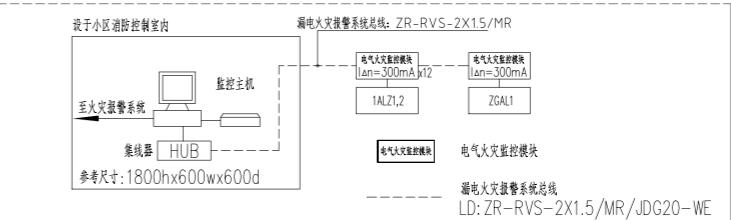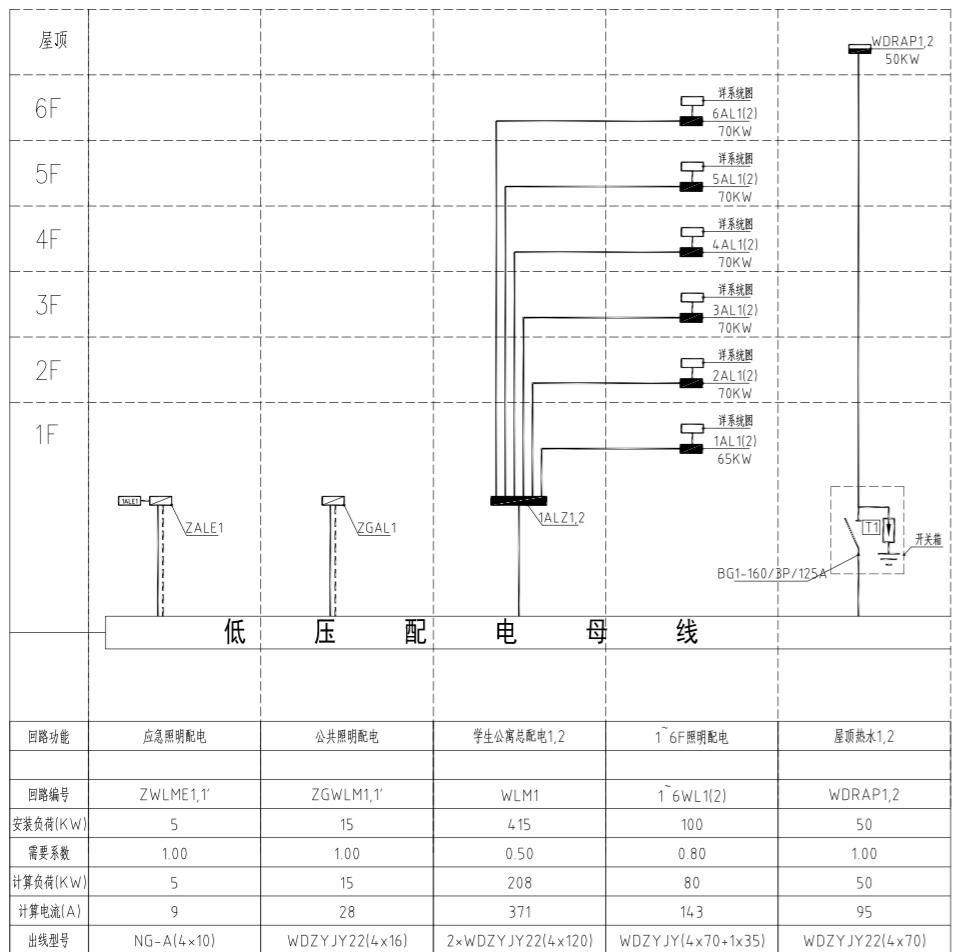


电气火灾监控系统图

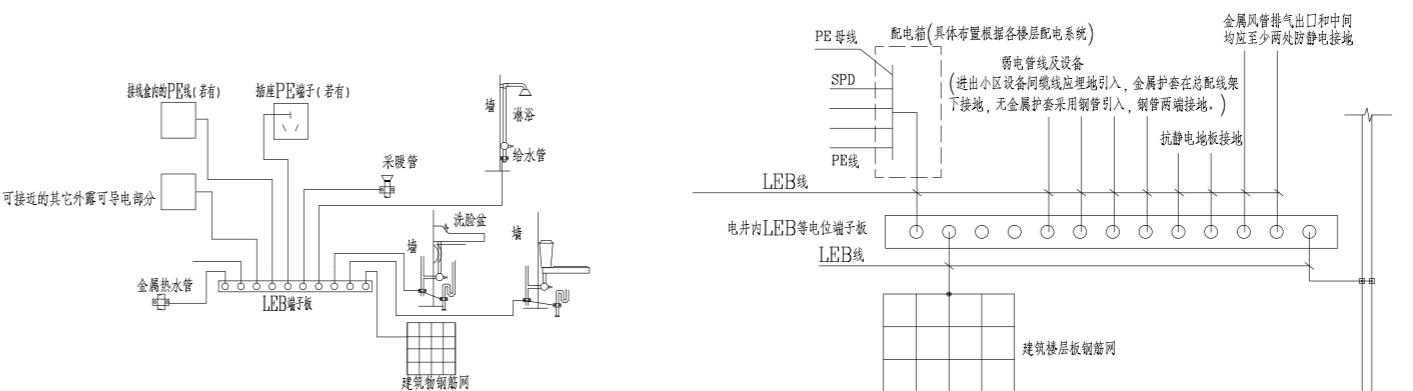








卫生间局部等电位连接箱图

- 等电位联结线应与墙面或构造柱内钢筋网连通,当墙为混凝土墙时,墙内钢筋网也应与等电位联结线连通。
- 等电位联结线与淋浴卫生设备及其他金属构件的连接接头15D502-38,40页。
- 塑料LEB线采用BVR-1×4mm²铜芯绝缘导线,截面面积不小于PC16塑料管管壁。
- 浴室内的等电位连接不得与浴室外的PE线连接,以免引入危险电压。

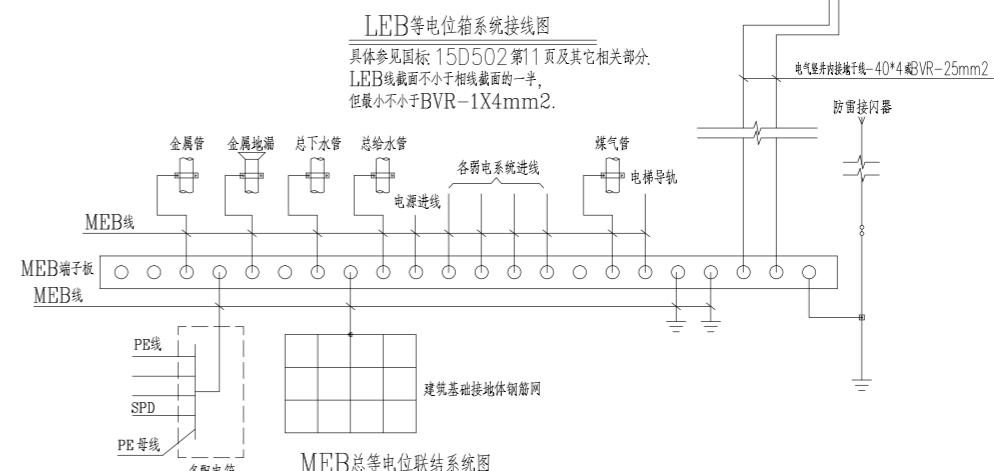


	湖南省金天石建筑设计有限公司	建设单位	湖南民族职业学院
	甲级★证书编号: A143005200	项目名称	湖南民族职业学院中西部托幼结合师资培训中心大楼-A栋
院长	项目负责	图名	设计号 2021JTS-1-0823
审定	设计		图别 电初
注册师	校核		图号 DC-01
审核	施工图审查编号		日期 2021.12

A栋二区电气系统图一

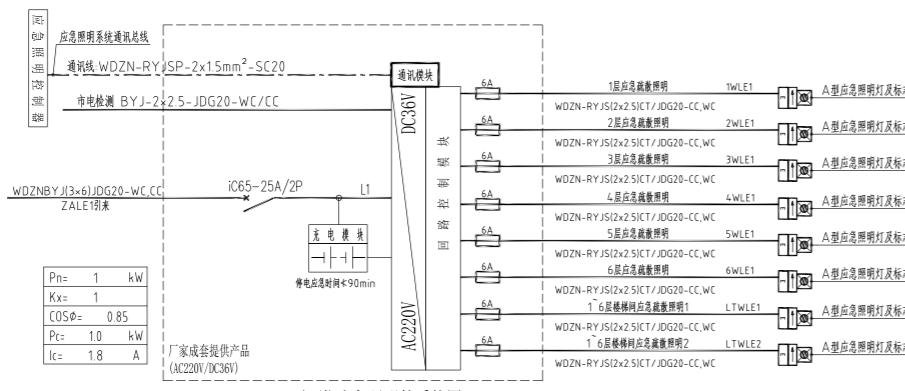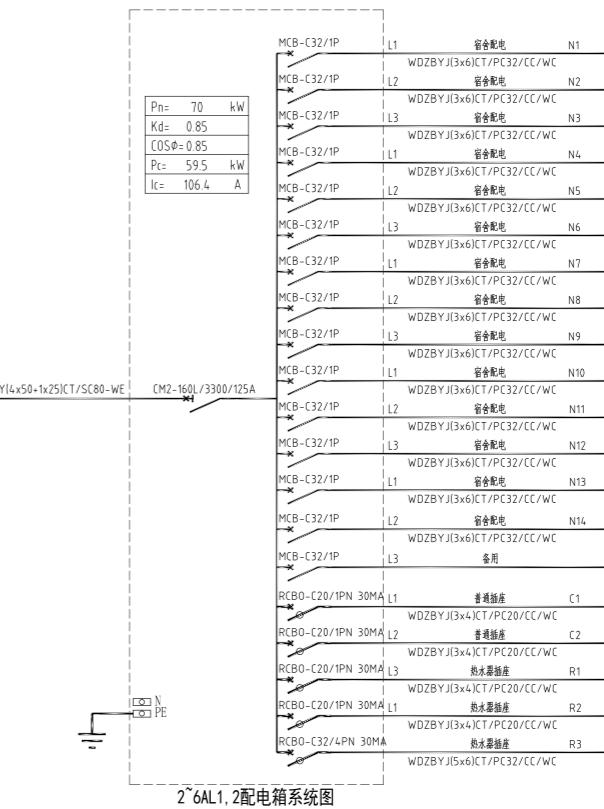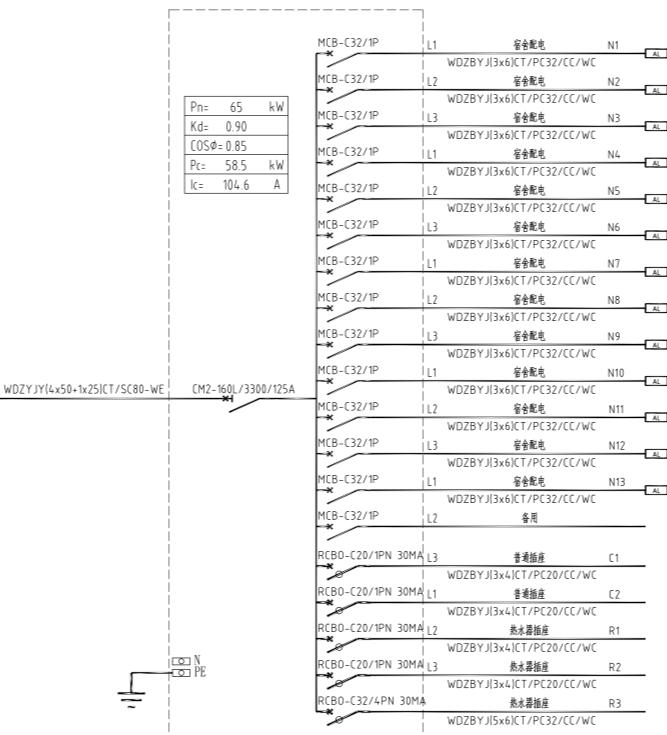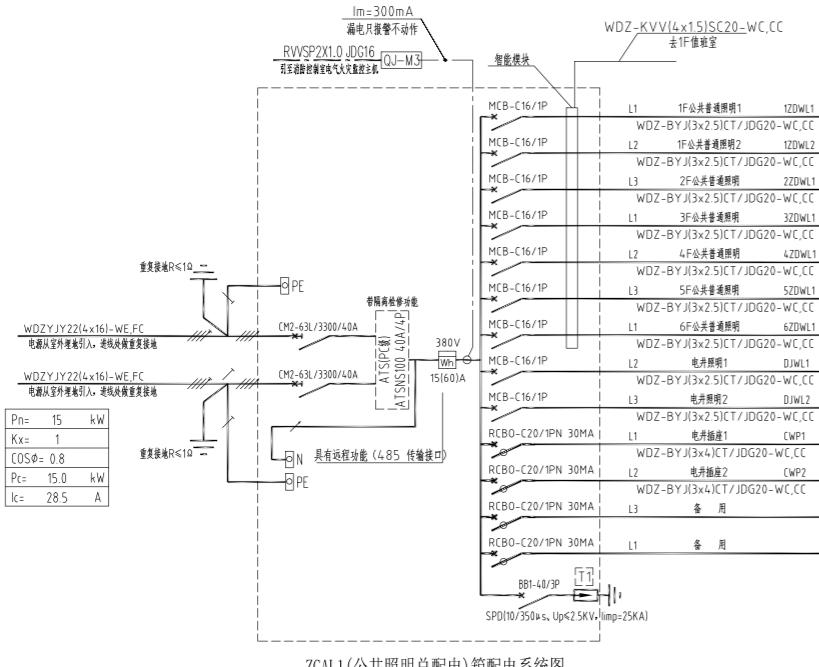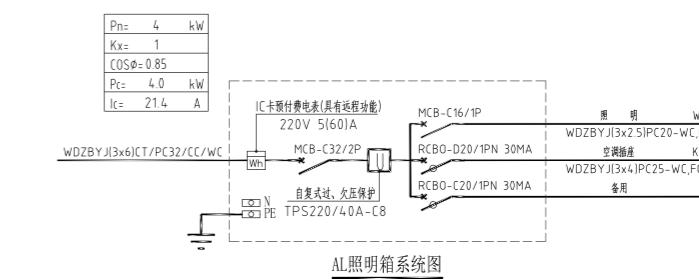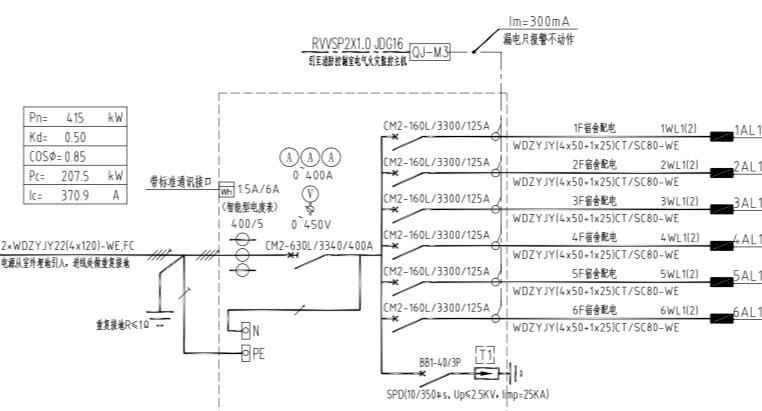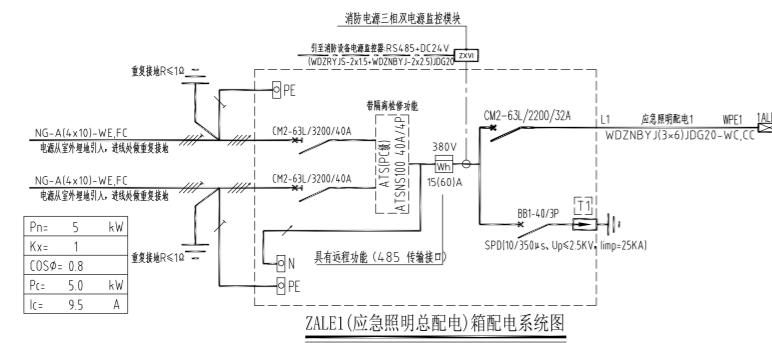


注：A型应急照明箱达到使用寿命周期后，在消防应急启动时、非消防断电启动时的蓄电池电源的持续工作时间满足规范要求即可，蓄电池低于最低保障时间即应更换。

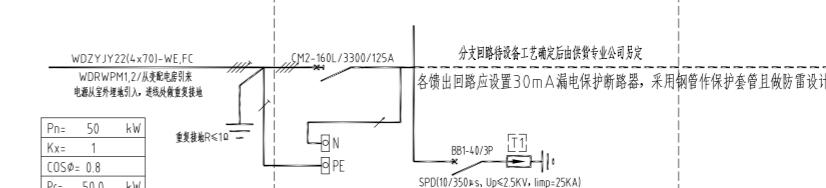

WDRAP1, 2箱 (屋顶空气源配电预留) 配电系统图
本配电箱为户外型，防护等级IP55


湖南省金天建筑设计有限公司		建设单位	湖南民族职业学院	
甲级★证书编号：A143005200		项目名称	湖南民族职业学院中西部托幼结合师资培训中心大楼-A栋	
院长	项目负责	图名	设计号	2021TS-1-0823
审定	设计		图别	电初
注册师	校核		图号	DC-02
审核	施工图审查编号		日期	2021.12

A栋二区电气系统图二

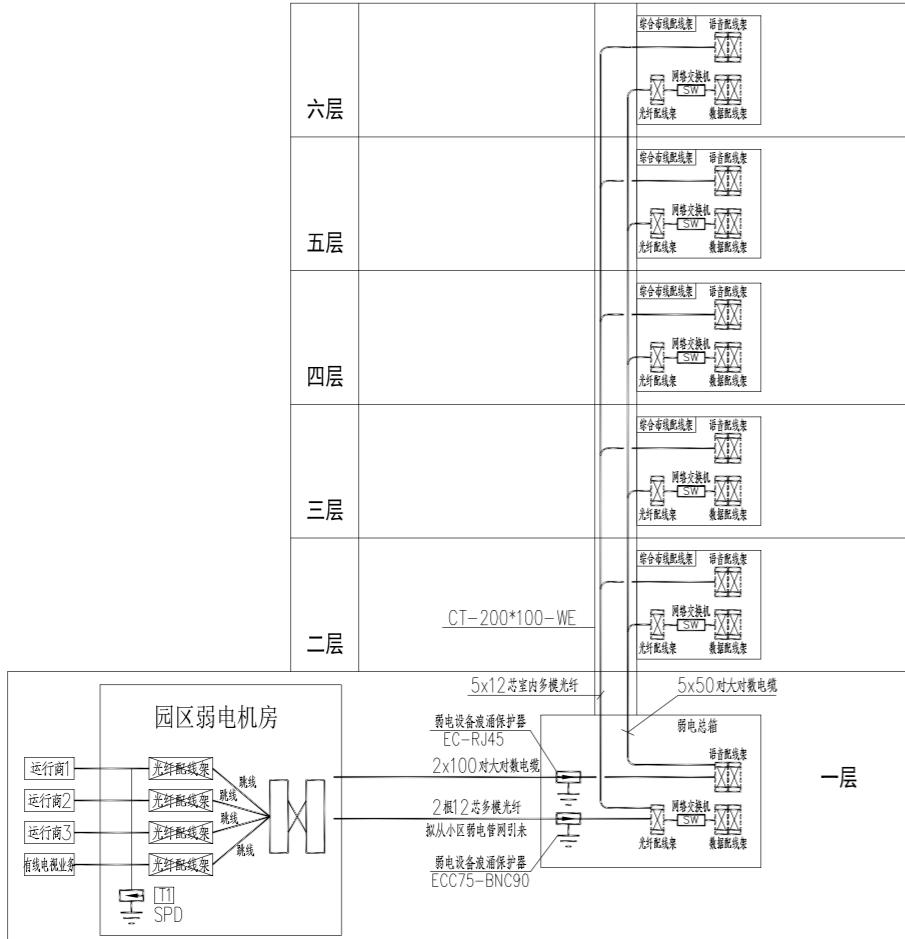


综合布线系统图

说明：
 1. 宽带网络线：UTP-CAT6(4x2x0.58)与电话线共管JDG20
 2. 电话线：HYV(4x0.5)与宽带共管JDG20
 3. 闭路电视监控线路采用CAT-6+RVV(2x1.5)MR/JDG25-CC,WC。
 4. 本图中所示弱电线缆型号及规格仅供参考，具体施工时应以各弱电专业公司确定为准。

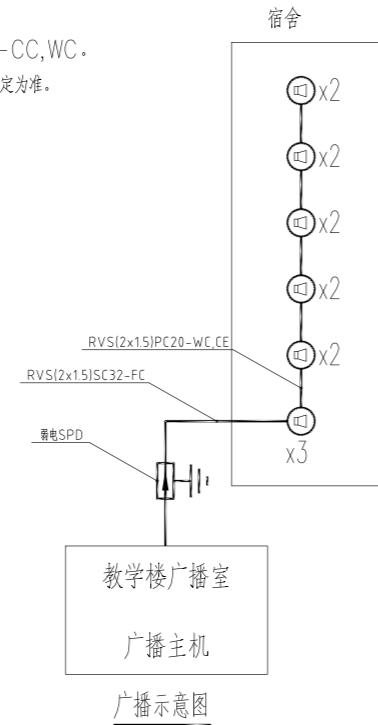


广播示意图

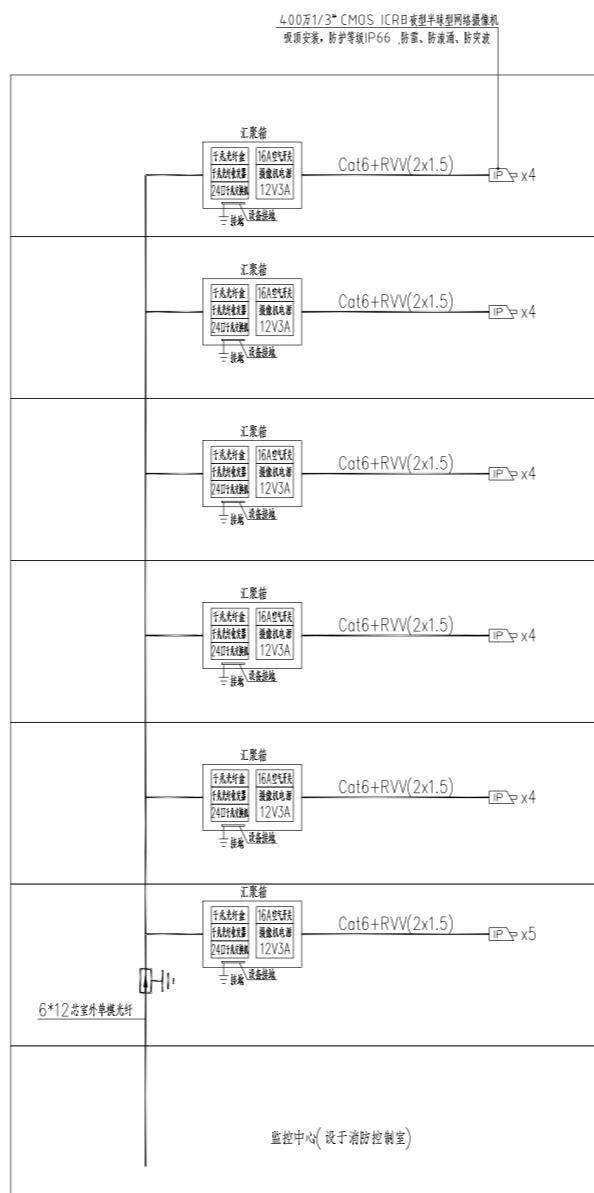

安防闭路电视监视系统图

图例	名称	安装方式	数量
□	读卡器	壁装, 底边距地1.4米	
●	开门按钮	壁装, 底边距地1.4米	
□	电控锁	配合门装修安装	
■	门磁开关	配合门装修安装	
■	推杠锁	配合门装修安装	
□	破玻按钮	配合门装修安装	
[MK]	单门控制器 (自带箱体)	壁装底边距地2.5米或天花内暗装	
[C]	消防控制模块 (详火灾自动报警系统图纸)	由消防企业提供信号接入	

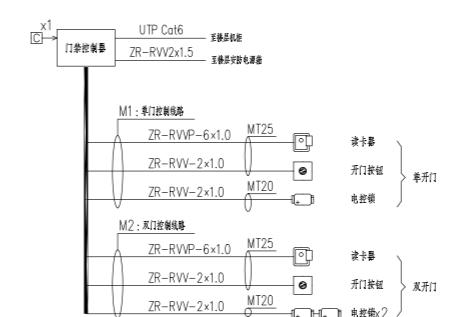

出入口控制系统图



说明：
 1. 本系统的主要是限制内部和外部人员，防止未经授权人员随意进入受控区域。系统通过在受控区域的出入口设置读卡器、电控锁、推杠锁等装置，持有该卡片的内部人员方可进入。
 2. 出入口控制系统采用C卡识别技术，由C卡、IC读卡器、电控锁、消防推杠锁、控制器、服务器、工作站及系统管理软件组成，系统服务器、工作站、软件等均为原校区出入口控制系统，本次通过智能专网接入校园现有出入口控制系统。
 3. 消防疏散通道采用消防推杠锁，并满足消防部门的验收要求。

湖南省金天石建筑设计有限公司		建设单位	湖南民族职业学院	
甲级★证书编号：A143005200		项目名称	湖南民族职业学院中西部托幼结合师资培训中心大楼-A栋	
院长	项目负责	图	设计号	2021JTS-1-0823
审定	设计	图别	电初	
注册师	校核	图号	DC-03	
审核	施工图审查编号	日期	2021.12	


A栋二区弱电系统图

总建筑面积: 6171.44 m²
建筑基底面积: 1035.22 m²

宿舍间数: 165间

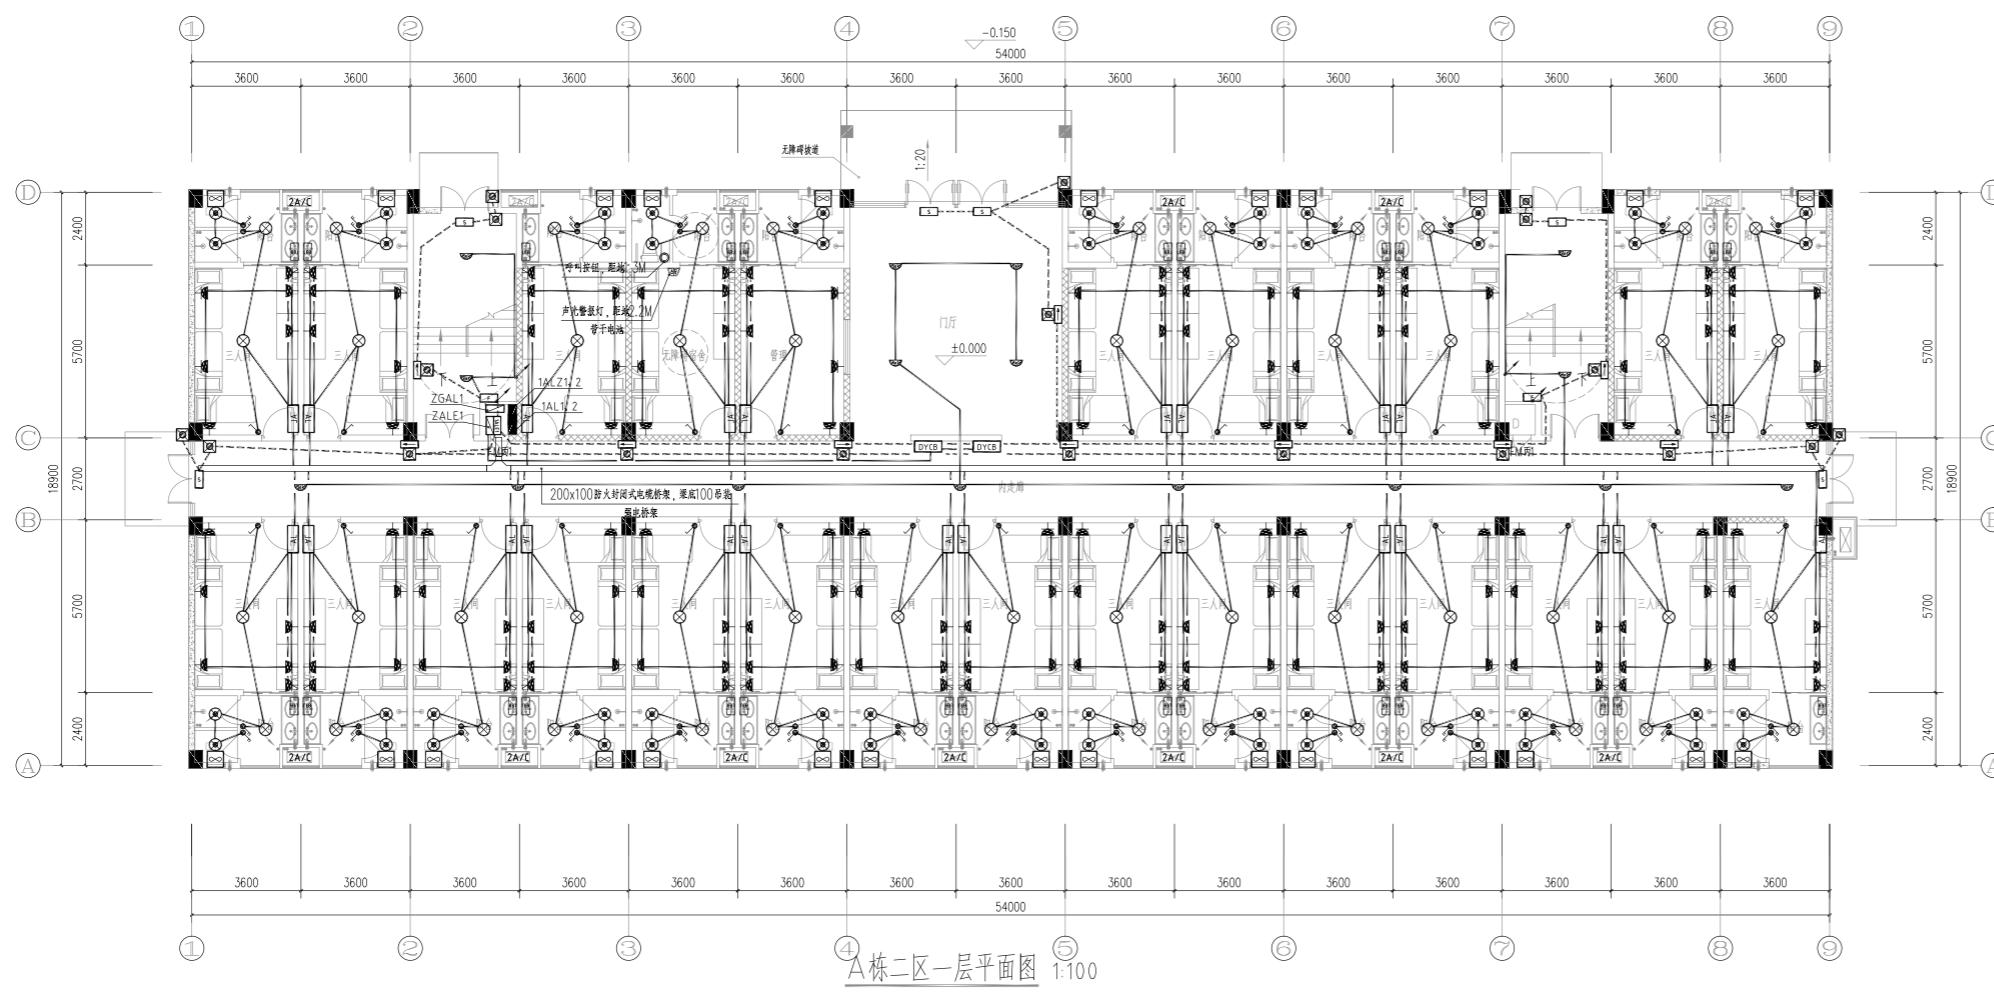
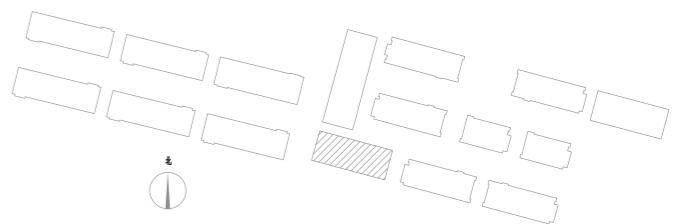


A栋二区一层平面图 1:100

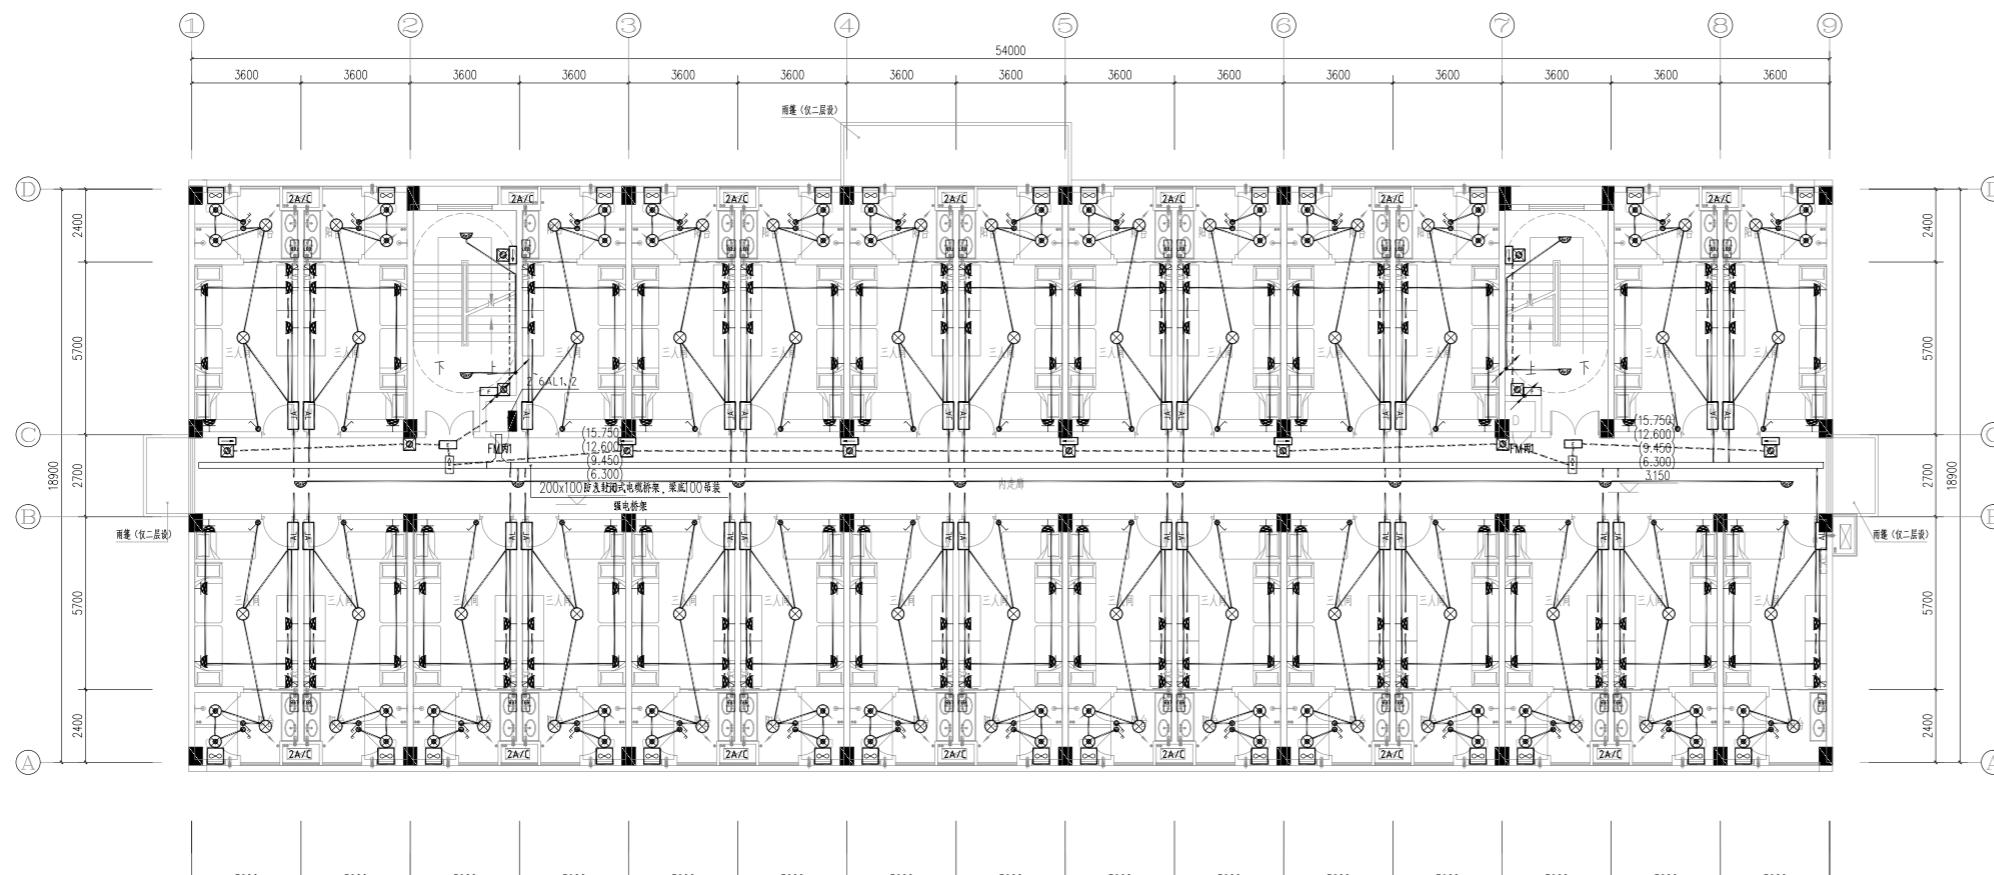


A栋二区二~六层平面图 1:100

湖南省金天石建筑设计有限公司		建设单位	湖南民族职业学院	
甲级★证书编号: A143005200		项目名称	湖南民族职业学院中西部托幼结合师资培训中心大楼-A栋	
院长	项目负责	图名	设计号: 2021JTS-1-082	
审定	设计		图别: 电初	
注册师	校核		图号: DC-04	
审核	施工图审查编号		日期: 2021.12	

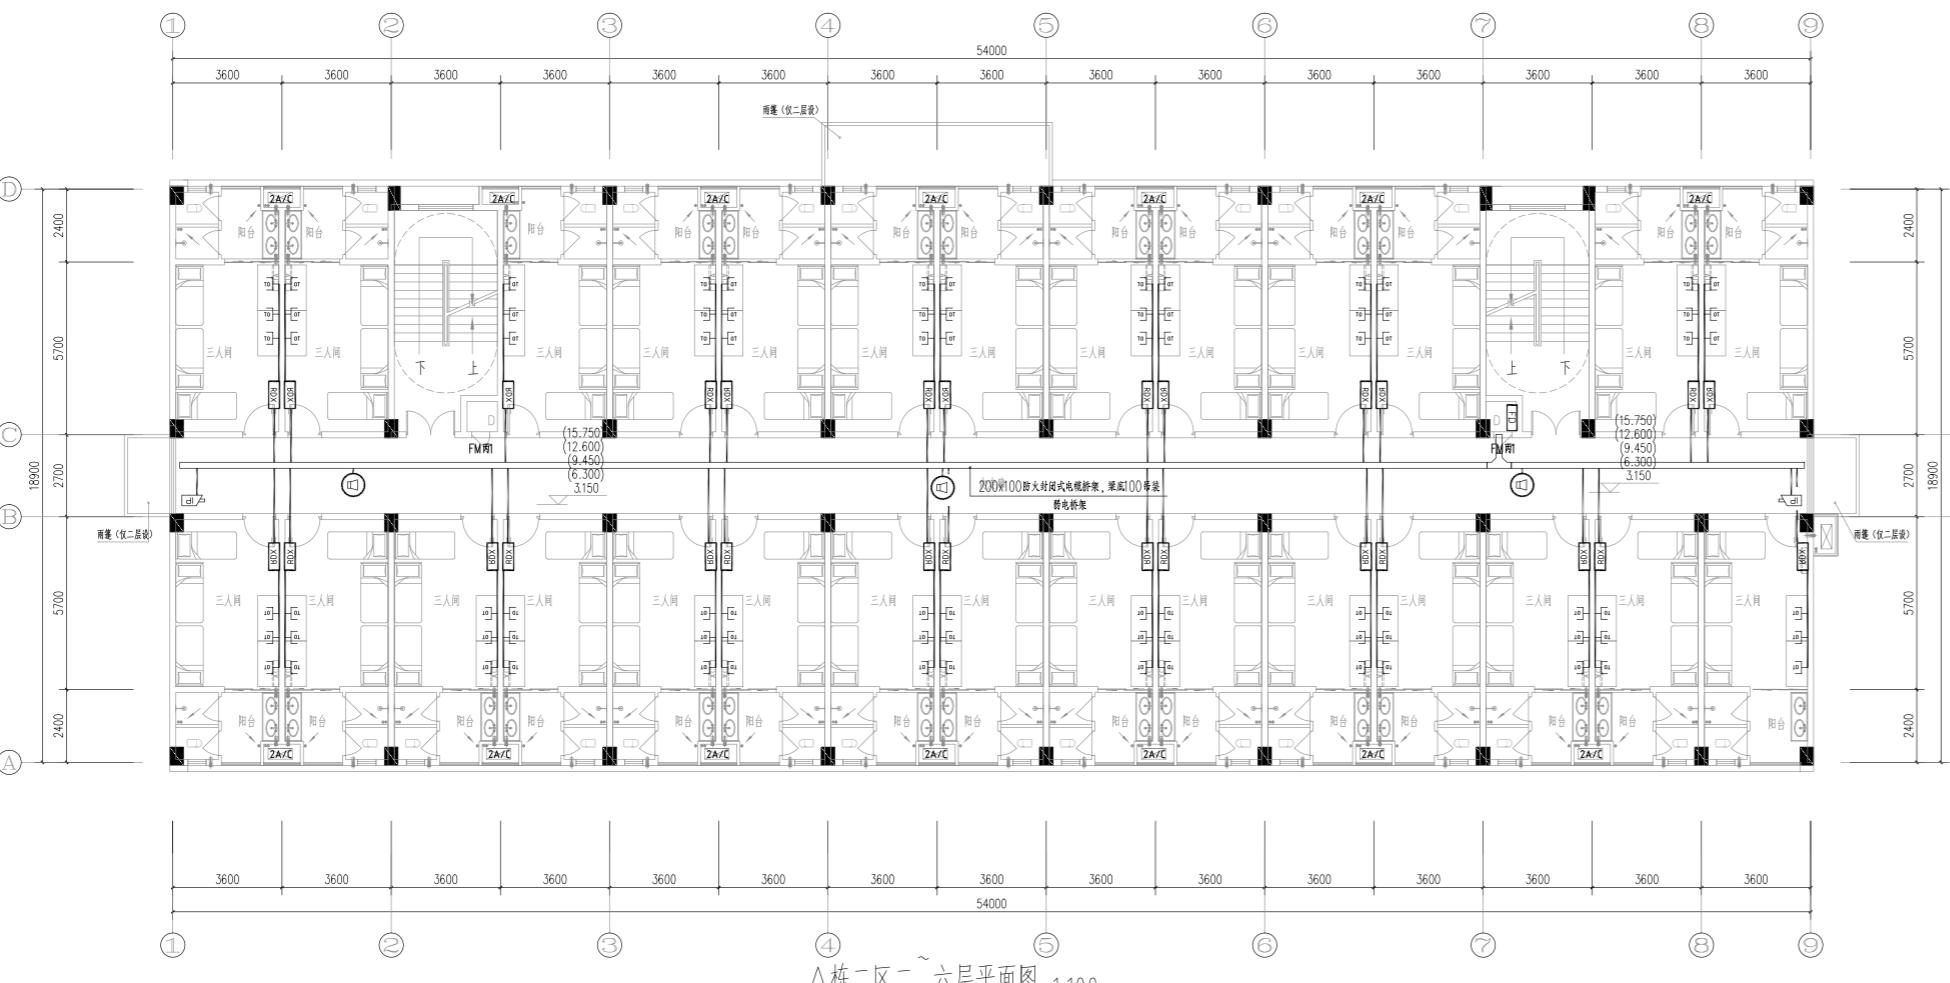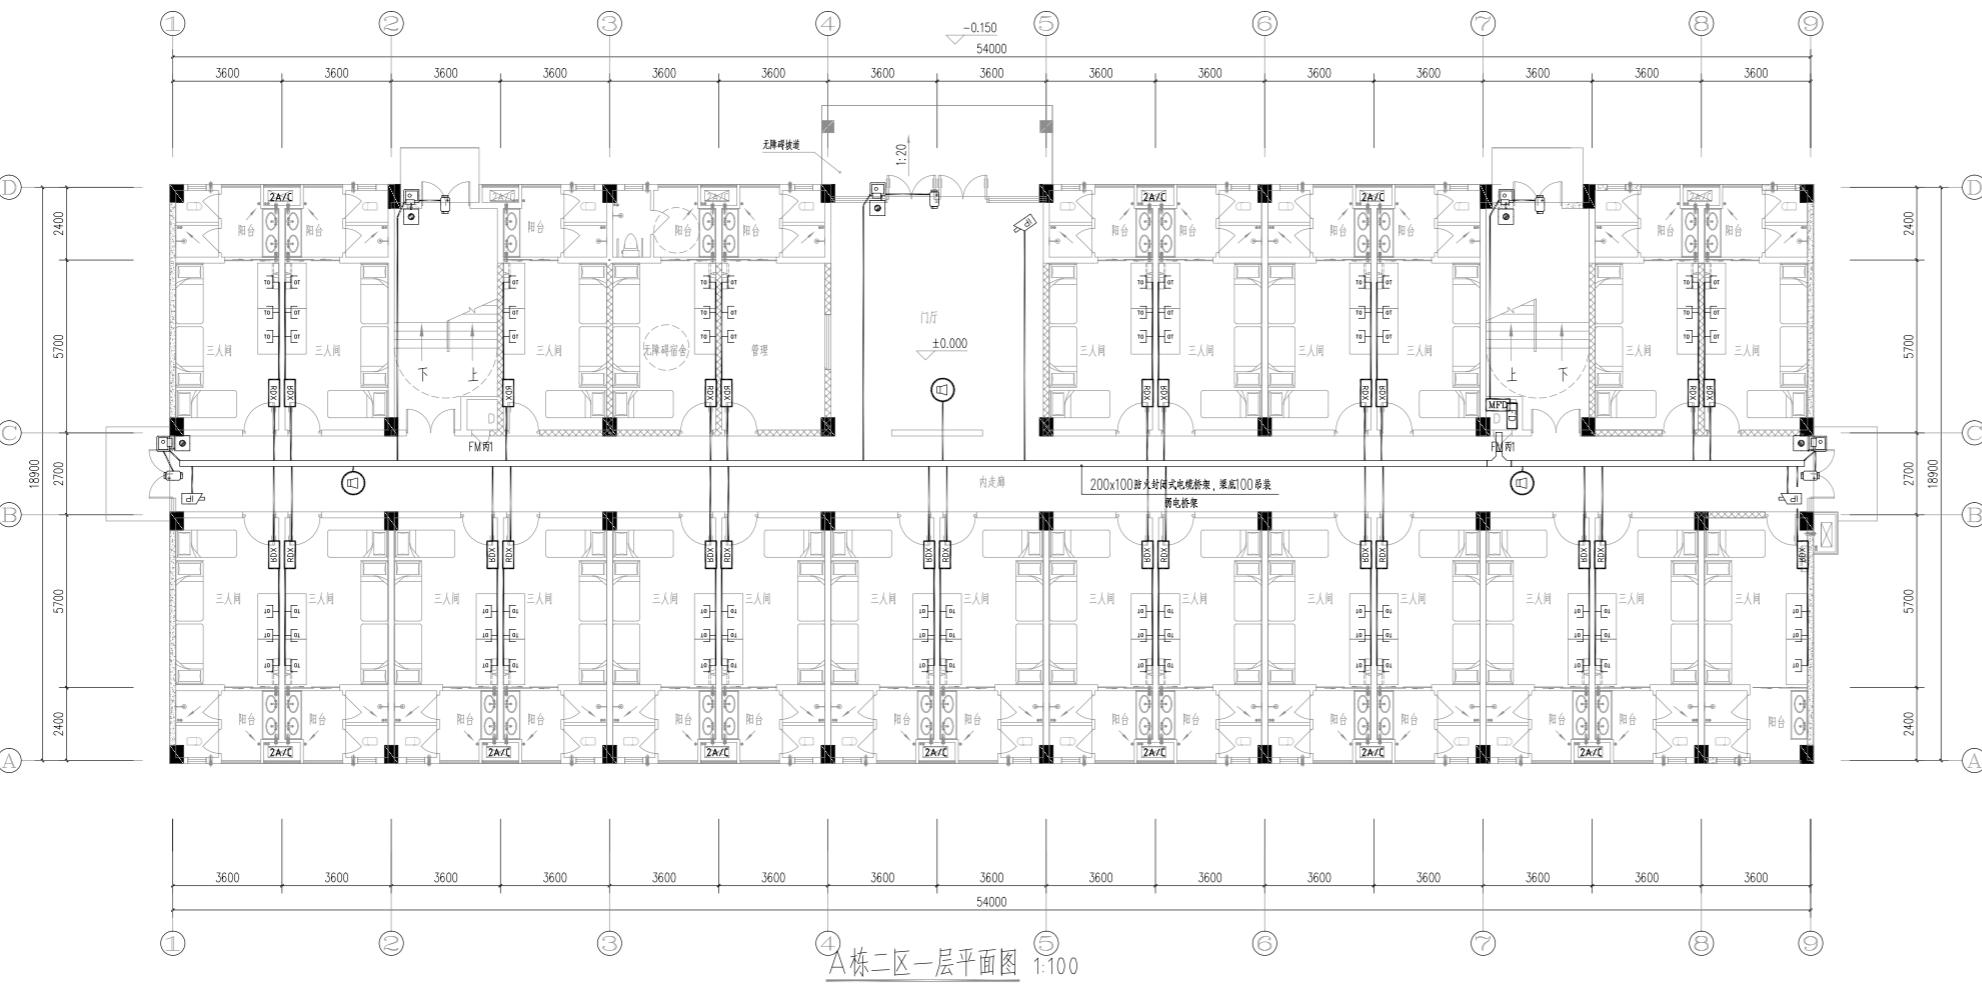

湖南省金天石建筑设计有限公司		建设单位	湖南民族职业学院	
甲级★证书编号: A143005200		项目名称	湖南民族职业学院中西部结合师资培训中心大楼-A栋	
院长		项目负责		
审定		设计		
注册师		校核		
审核		施工图审查编号		
				设计号 2021JTS-1-082
				图别 电初
				图号 DC-05
				日期 2021.12

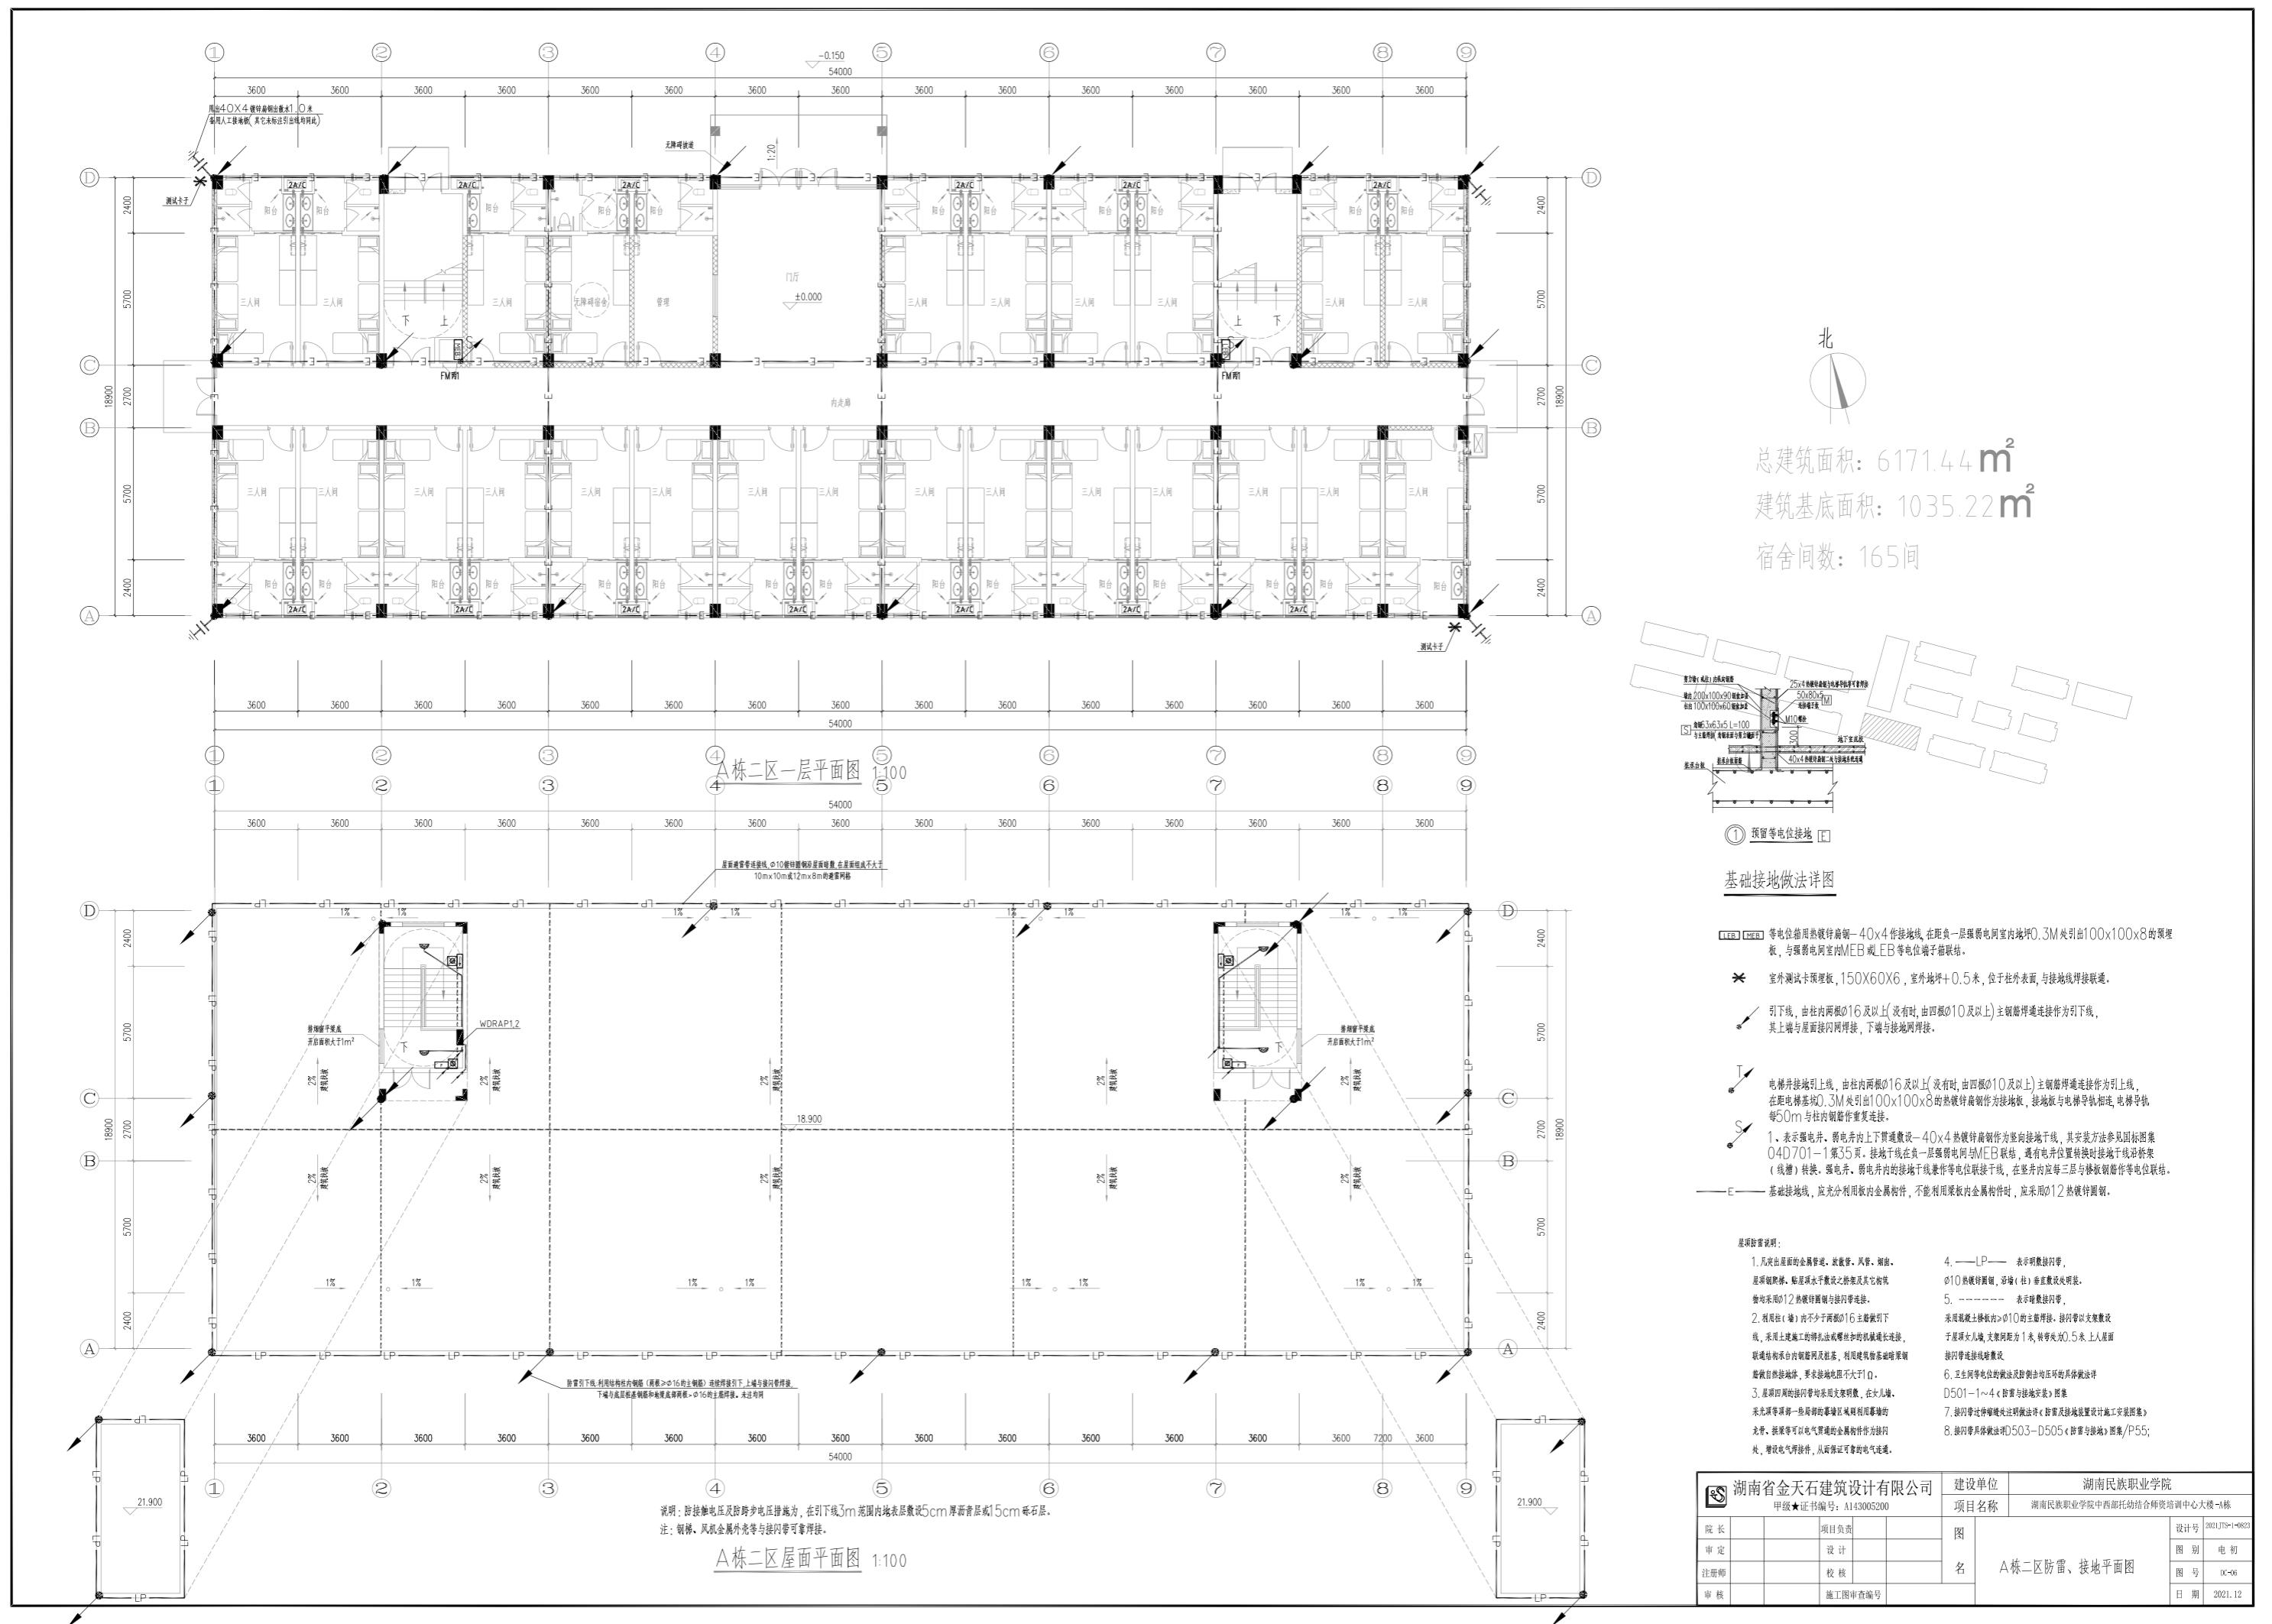


插座图例及设备材料表

强电图例表(灯具类及相关)			注:不同楼栋装修灯具规格不相同,具体以装修公司最终方案为准,此材料表仅供参考。	
序号	符号	名称	型号与规格	安装方式及安装高度
其他	吸顶灯(自带红外遥控延时开关)	LED,9W	天棚安装	
	排风扇	洋膜盖	吊顶施	
	双管LED灯具	220V,2X20W,LED	天棚安装	
	雙臂单射LED灯具	220V,1X20W,LED	壁装,H+2.4m	
	单臂LED灯具	220V,1X20W,LED	壁吊或吸顶,链杆H+2.4m	
	A型应急灯(防护等级P33)	DC36V,2x3W(LED)	壁装,首层H+2.4m, 其他层H+2.25m	
	A型安全出口指示灯(防护等级P33)	DC36V, LED,1W	壁装,门口正上方0.1m	
	A型疏散出口指示灯(防护等级P33)	DC36V, LED,1W	壁装,门口正上方0.1m	
	A型数据指示灯(防护等级IP33)	DC36V, LED,1W	暗装,H=0.5m	
	A型消防应急照明灯-多信息复合标志灯	DC36V , LED ,1W	贴墙2.5米吊装	
	A型楼梯指示灯(防护等级P33)	DC36V, LED,1W	壁装,首层H+2.4m, 其他层H+2.25m	
	电声座灯	LED ,9W	壁装,门口正上方0.1m	
	井道灯	LED ,3W,带防爆罩	电梯井道最高点和最底点0.5m以内各装一盏,中间每隔7m装一盏	
	水声座灯	LED, 9W	壁装,门口正上方0.1m	
	避雷器跟集中电源(A型)(防护等级P33)	0.3KVA,0.6KVA,1KVA	电气竖井或强电间内落地式安装, 借用弱电室做基础(方钢支架), 基础高 度大于150mm,(或壁挂安装)箱体背部与墙体通过膨胀螺栓固定。	
	吸顶灯	LED,9W	天棚安装	
	吸顶灯	LED,9W	吸顶安装	

注：为设计方便，所选设备型号仅供参考，招标所确定的设备规格、性能等技术指标，不应低于设计图纸的

线路敷设方式说明

电气图例表(能断类)					
序号	符号	名 称	型式与规格	安装方式及安装高度	
1		配电箱	按系统图要求制作加工	壁挂, 单排H+1.8m, 双排H+1.6m	
2		配电柜	按系统图要求制作加工	落地安装, 在墙下最底层的0.3米, 其它0.1米(底座距墙根)	
3		配电盘	按系统图要求制作加工	挂墙明装, H+1.5m	
4		电表箱	由供电局提供	挂墙明装, H+0.8m	
5		双电源切换箱	按系统图要求制作加工	挂墙明装, H+1.5m	
6		A 垂直母线暗装	按系统图要求制作加工	挂墙明装, H+1.5m, 护栏等距P33	
7		电梯转接箱	由电梯厂家配套提供	安装方式及安装高度由制造厂确定	
8		易熔丝熔断器箱		壁挂, H+0.3m	
9		启停式熔断器箱		明装, H+0.3m	
10		A 接线端子板		暗装, H+0.3m	

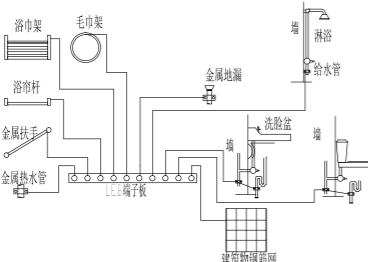


卫生间局部等电位连接箱示意图


1. 等电位联结线应与墙或构造柱内钢筋网连通，当墙为混凝土墙时，墙内钢筋网也宜与等电位联结线连接。
 2. 等电位联结线与管道、金属地漏、毛巾架等卫生设备及其他金属构件的连接见15D504图集15D502-4/14-2。
 3. 图集LEB中电气VR-1~6m 例图在下面列表内容D155表管槽敷设。
 4. 墙面装饰材料见15TDS67-25。
 5. 卫生器具及插座的定位检查方法检测，其具体做法见15D502-24-32。

线路敷设部位说明

设置部位	说明
AB	浴缸跨壁(坐便)设置
BC	暗装洗面盆内
AC	浴缸跨壁整装
CLC	暗装洗面盆内
WS	浴缸直排直冲
WC	暗装坐便器内
CE	浴缸进水暗装直冲
CC	暗装洗面盆暗装直冲
CEE	暗装内直冲
FC	暗装洗面盆或地漏下面
FE	暗地放或地漏设置

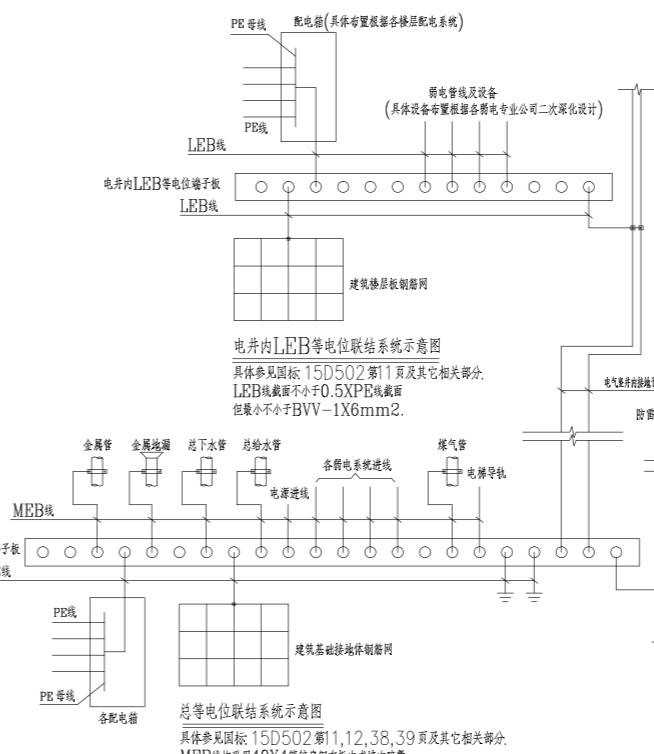





注：图中产品型号仅作为技术参考依据

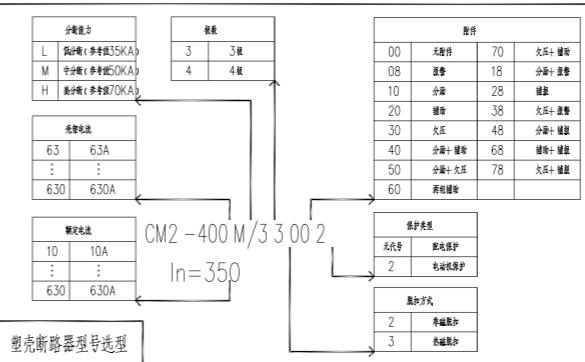

说明:








- 1、本图例表中设备为宿舍户内及公共区域需用设备图例要求,设计时可参考补充。
- 2、图中尺寸为本层装修完成面高度,水平投影尺寸以建筑完成面(含粉刷、保温层)为基准。
- 3、图中电箱、开关、插座、壁装灯具、按钮的安装高度均指底盒底面高度。
- 4、卫生间、厨房、开敞式阳台插座、洗衣机插座、卫生间内外开关均采用防溅型(即加溅盖),室外安装的设备插座等级应满足潮湿环境要求。且插座距离 $H+1.80\text{m}$ 以下时采用安全型。
- 5、所有开关插座的安装尺寸才是指插座、面板、串电器到最近墙面的距离。
- 6、图中尺寸示外,当开关、插座靠近门边、窗边、堆角安装时,开关、插座靠近门边、窗边、堆角 10mm 。
- 7、消防设备的设置原则按表中要求执行,如地方消防有特殊要求则以地方要求为准。
- 8、门后分户墙内设置两个烟感,当门口尺寸不一致时,墙体安装高度分别按 16.5m 及 19m 并尽量水平线安装,当电气箱为双层箱时后水平线开安箱,保证配电箱不得突出门框投影。
- 9、电气施工应符合国家及当地有关规程及规范。

湖南省金天石建筑设计有限公司 甲级★证书编号: A143005200				建设单位	湖南民族职业学院		
				项目名称	湖南民族职业学院中西部托幼结合师资培训中心大楼-A栋		
院 长		项目负责		图名	图例材料表	设计号	2021JTS-1-0823
审 定		设 计				图 别	电 初
注册师		校 核				图 号	DC-07
审 核		施工图审查编号				日 期	2021.12

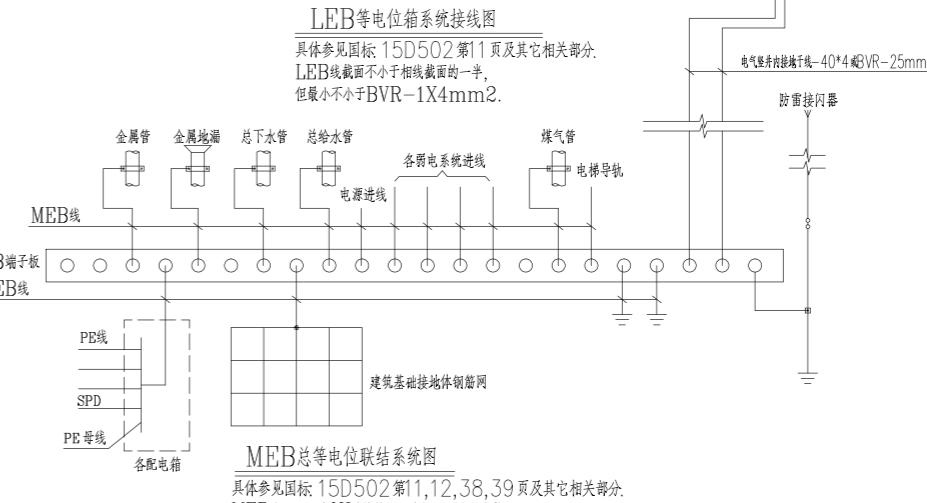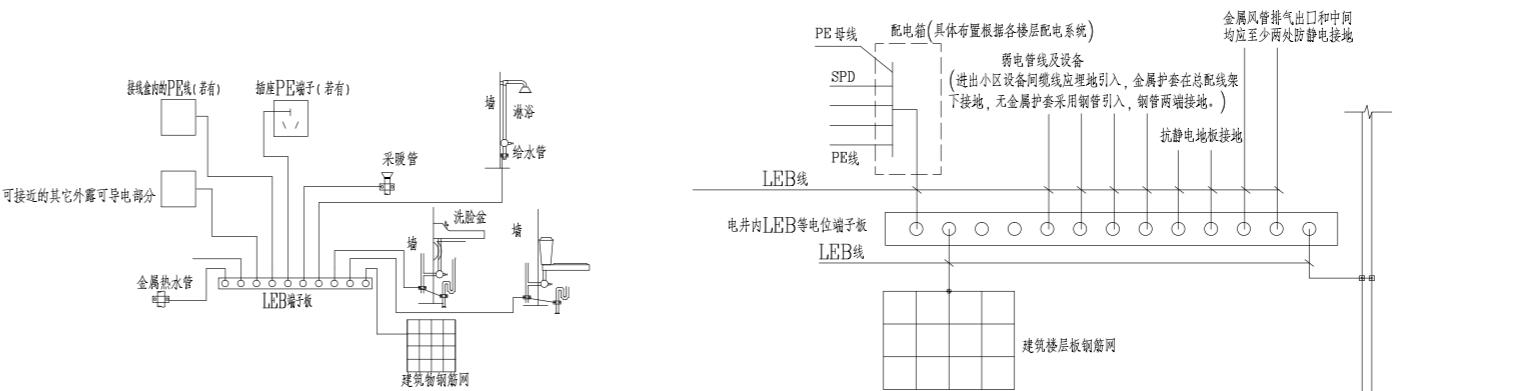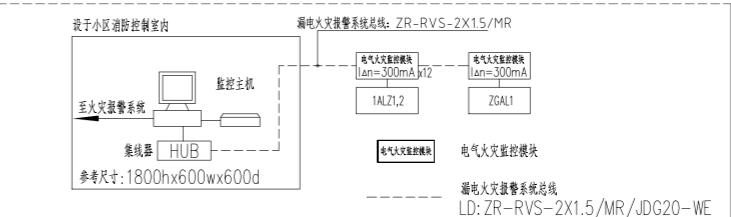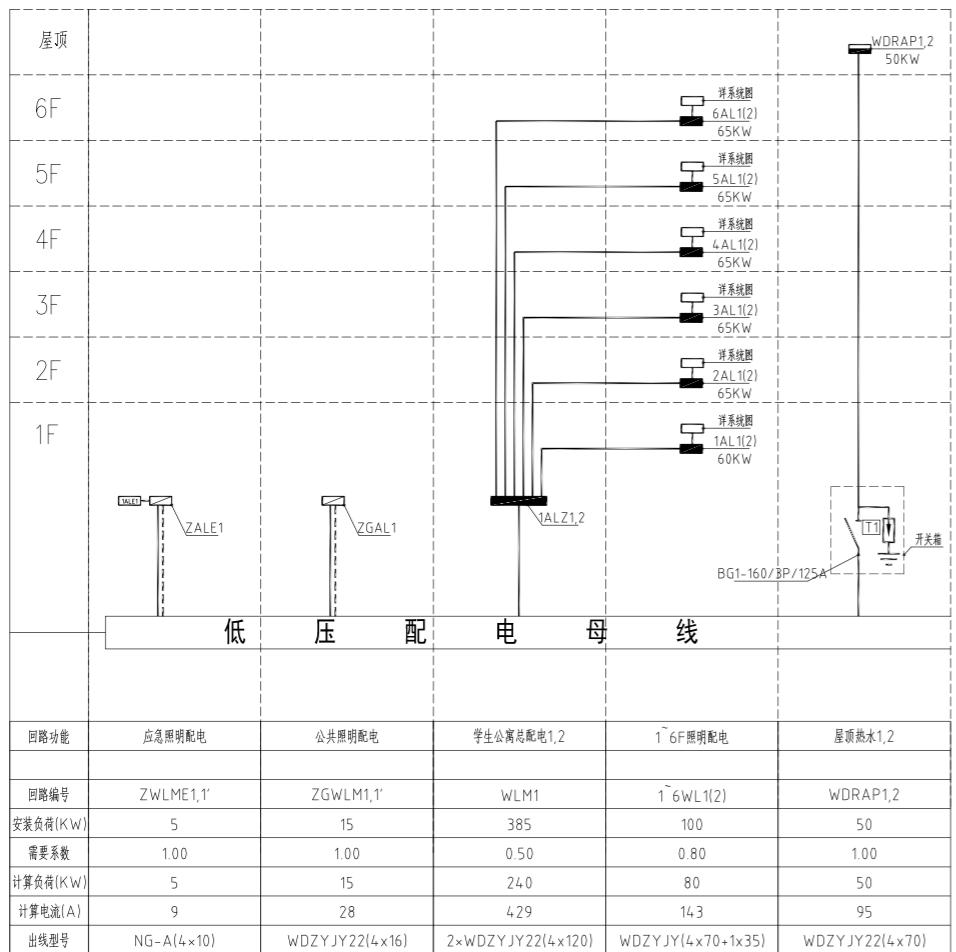


湖南省金天石建筑设计有限公司		建设单位	湖南民族职业学院	
甲级★证书编号: A143005200		项目名称	湖南民族职业学院中西部托幼结合师资培训中心大楼-B栋	
院长	项目负责	图		设计号 2021JTS-1-0823
审定	设计	名		图别 电初
注册师	校核			图号 DC-01
审核	施工图审查编号			日期 2021.12

B栋电气系统图一

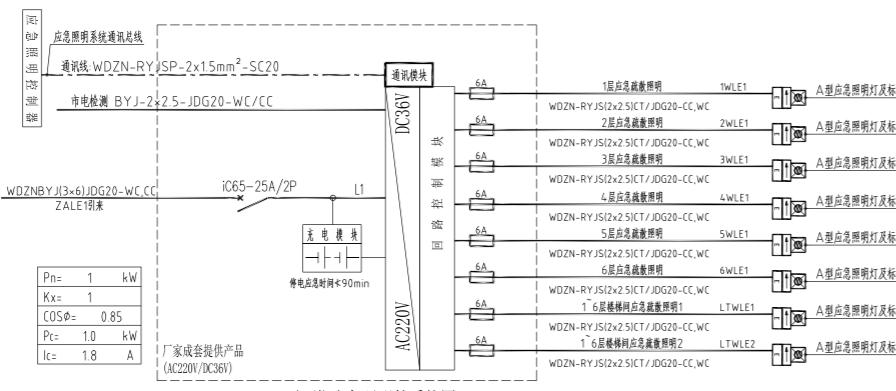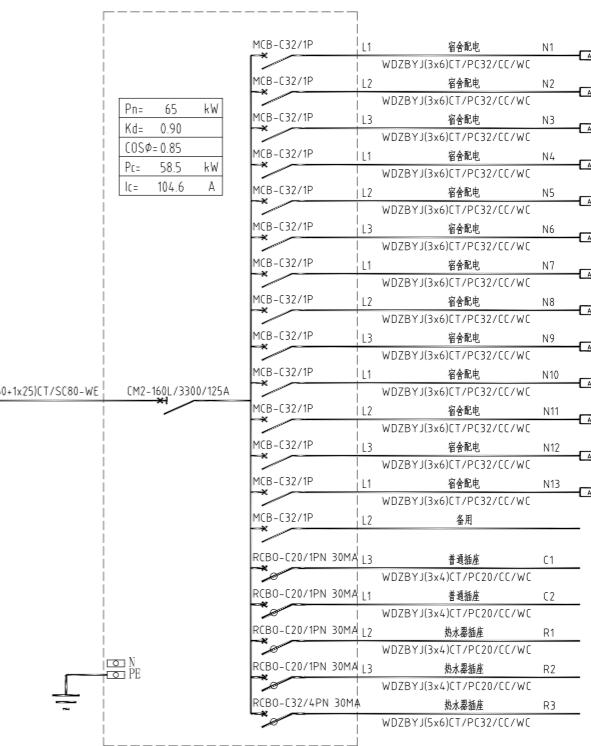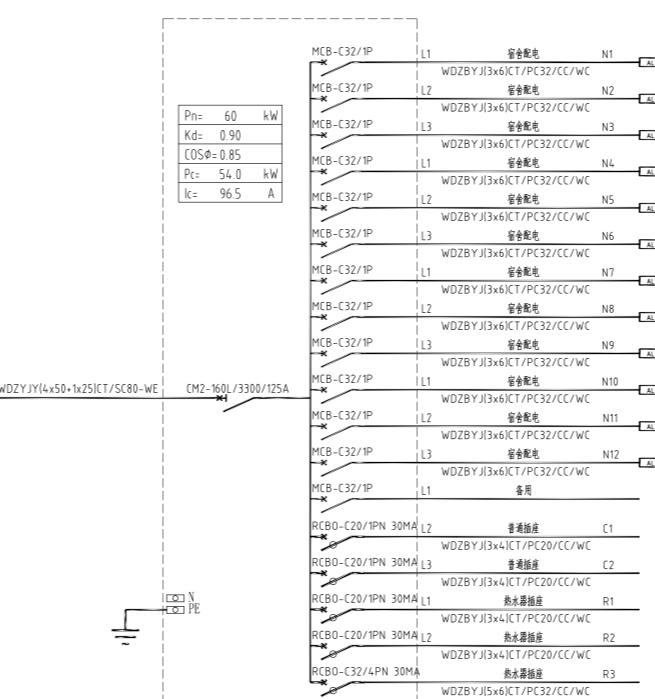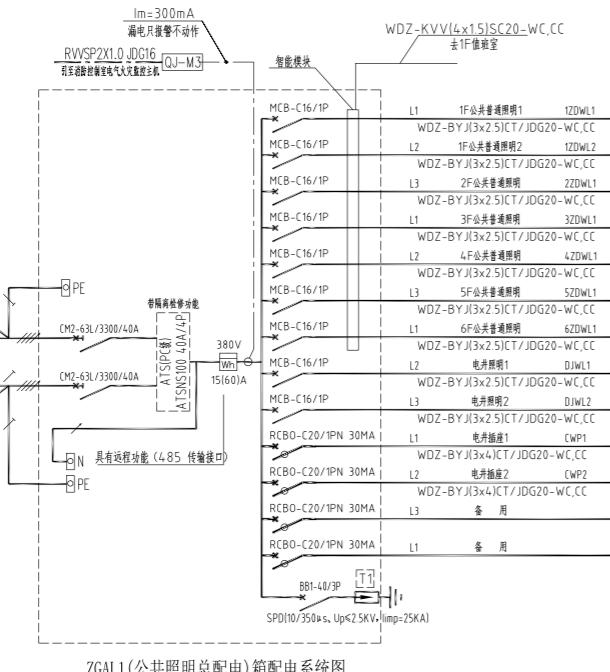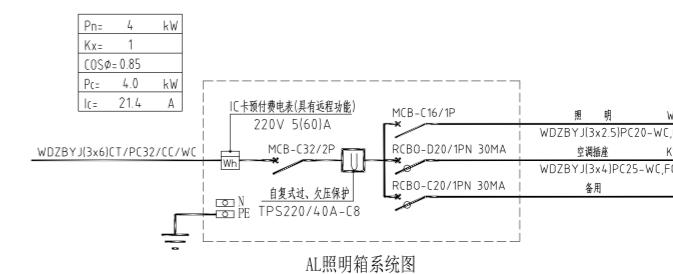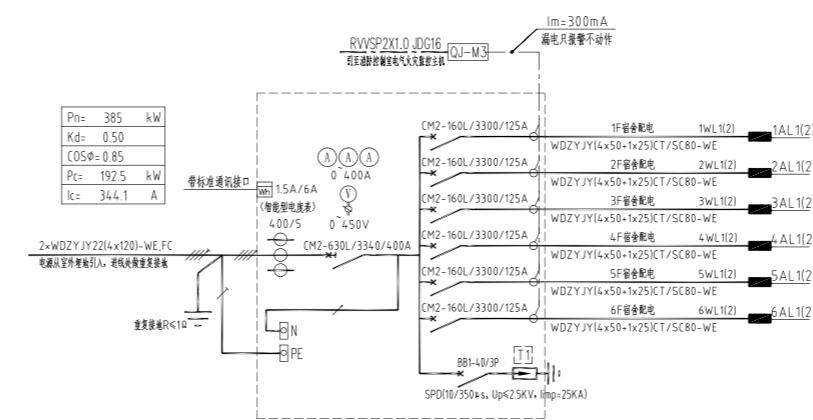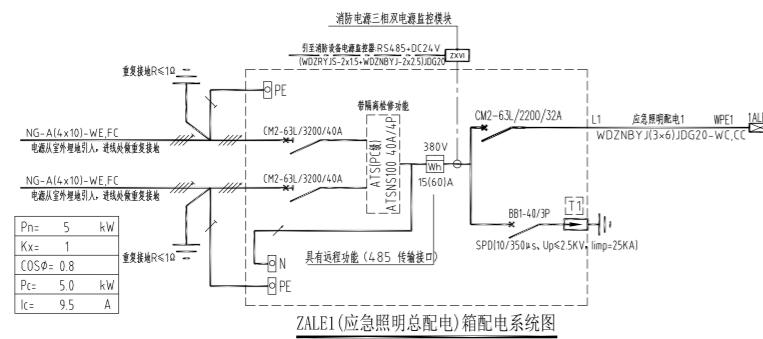

注：A型应急照明达到使用寿命周期后，在消防应急启动时、非消防断电启动时的蓄电池电源的持续工作时间满足规范要求即可，蓄电池低于最低保障时间即应更换。

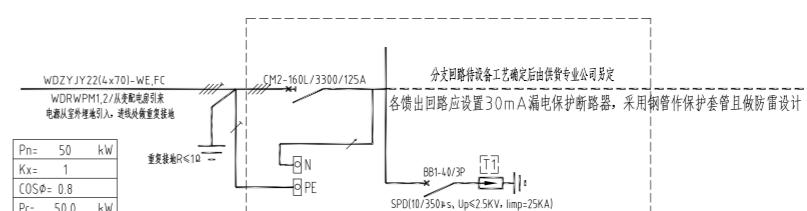


WDRAP1, 2箱 (屋顶空气源配电预留) 配电系统图

本配电箱为户外型，防护等级IP55


湖南省金天建筑设计有限公司		建设单位	湖南民族职业学院	
甲级★证书编号：A143005200		项目名称	湖南民族职业学院中西部托幼结合师资培训中心大楼-B栋	
院长	项目负责	图名	设计号	2021JTS-1-0823
审定	设计		图别	电初
注册师	校核		图号	DC-02
审核	施工图审查编号		日期	2021.12

B栋电气系统图二

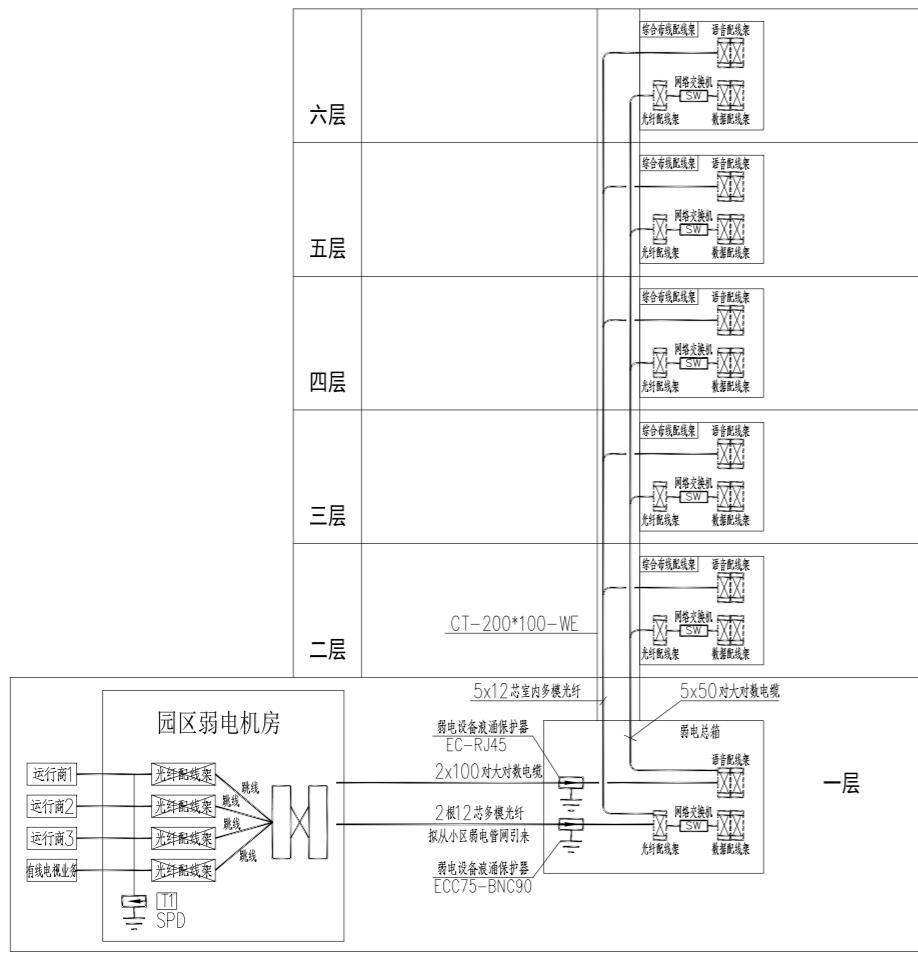


综合布线系统图

- 说明:
1. 宽带网络线: UTP-CAT6(4x2x0.58)与电话线共管JDG20
 2. 电话线: HYV(4x0.5)与宽带共管JDG20
 3. 闭路电视监控线路采用CAT-6+RVV(2x1.5)MR/JDG25-CC,WC。
 4. 本图中所示弱电线缆型号及规格仅供参考,具体施工时应以各弱电专业公司确定为准。

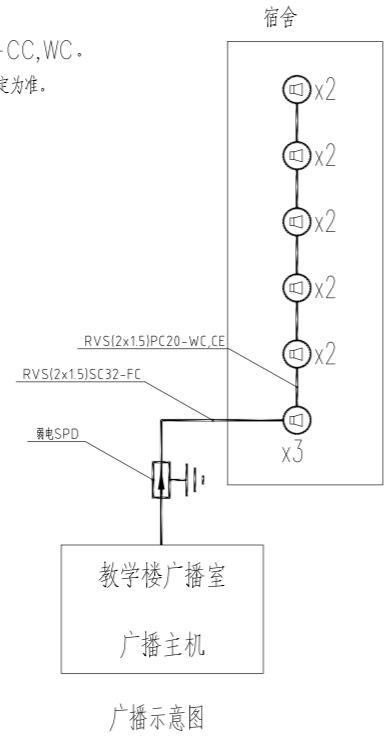


广播示意图

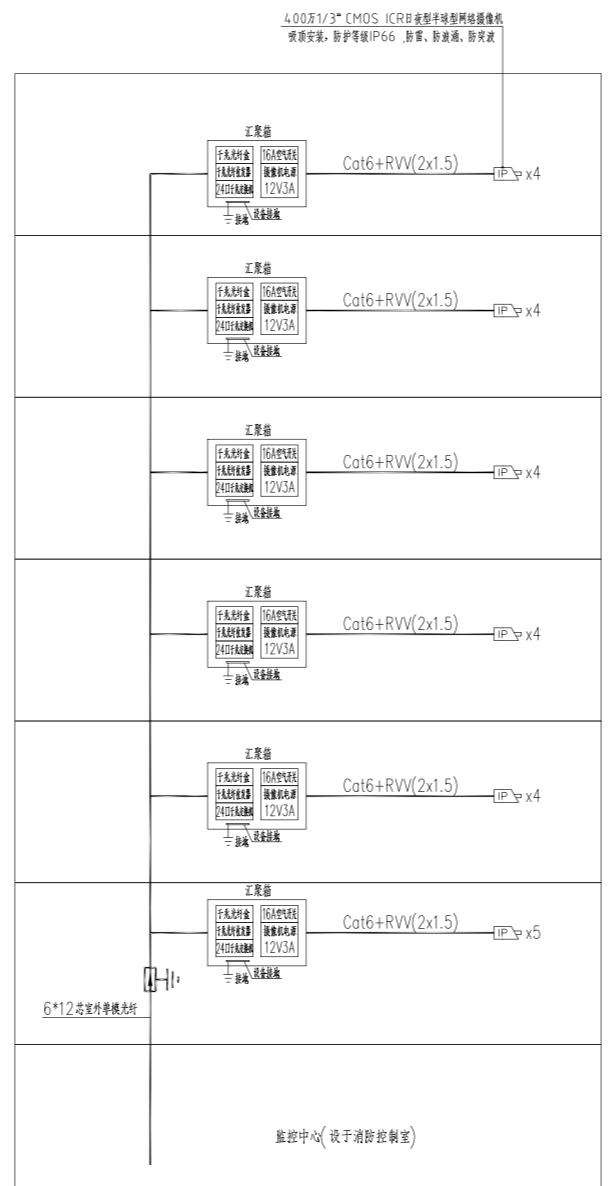

安防闭路电视监视系统图

图例	名称	安装方式	数量
□	读卡器	壁装, 底边距地1.4米	
○	开门按钮	壁装, 底边距地1.4米	
□	电控锁	配合门装修安装	
■	门磁开关	配合门装修安装	
—	推杠锁	配合门装修安装	
○	玻璃按钮	配合门装修安装	
MK	单门控制器(自带箱体)	壁装底边距地2.5米或天花内暗装	
C	消防控制模块(详火灾自动报警系统图纸)	由消防专业提供信号接入	

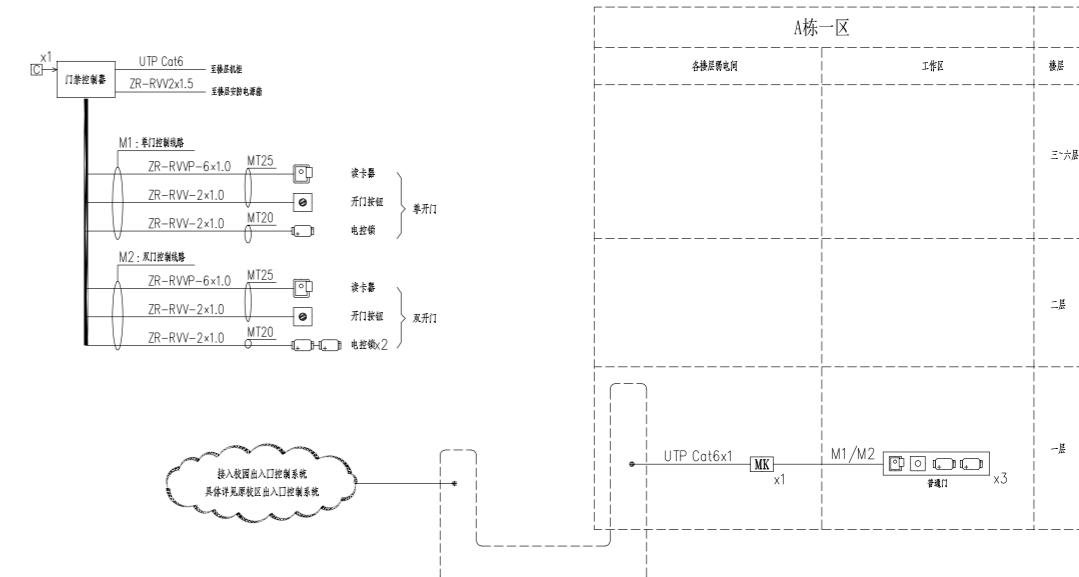


出入口控制系统图

说明:


1. 本系统的主要作用是甄别内部和外部人员, 防止非授权人员随意进入受控区域。系统通过在受控区域的出入口设置读卡器、电控锁、推杠锁等装置, 持有效卡片的内部人员方可进入。
2. 出入口控制系统采用C卡识别技术, 由C卡、IC读卡器、电控锁、消防推杠锁、控制器、服务器、工作站及系统管理软件组成。系统服务器、工作站、软件等均为原校区出入口控制系统, 本次通过智能专网接入校园现有出入口控制系统。
3. 消防疏散通道采用消防推杠锁, 并满足消防部门的验收要求。

图名	湖南省金天石建筑设计有限公司		建设单位	湖南民族职业学院	
	甲级★证书编号: A143005200		项目名称	湖南民族职业学院中西部托幼结合师资培训中心大楼-B栋	
	院长	项目负责		设计号	2021JTS-1-0823
	审定	设计		图别	电初
注册师		校核		图号	DC-03
审核		施工图审查编号		日期	2021.12


B栋弱电系统图

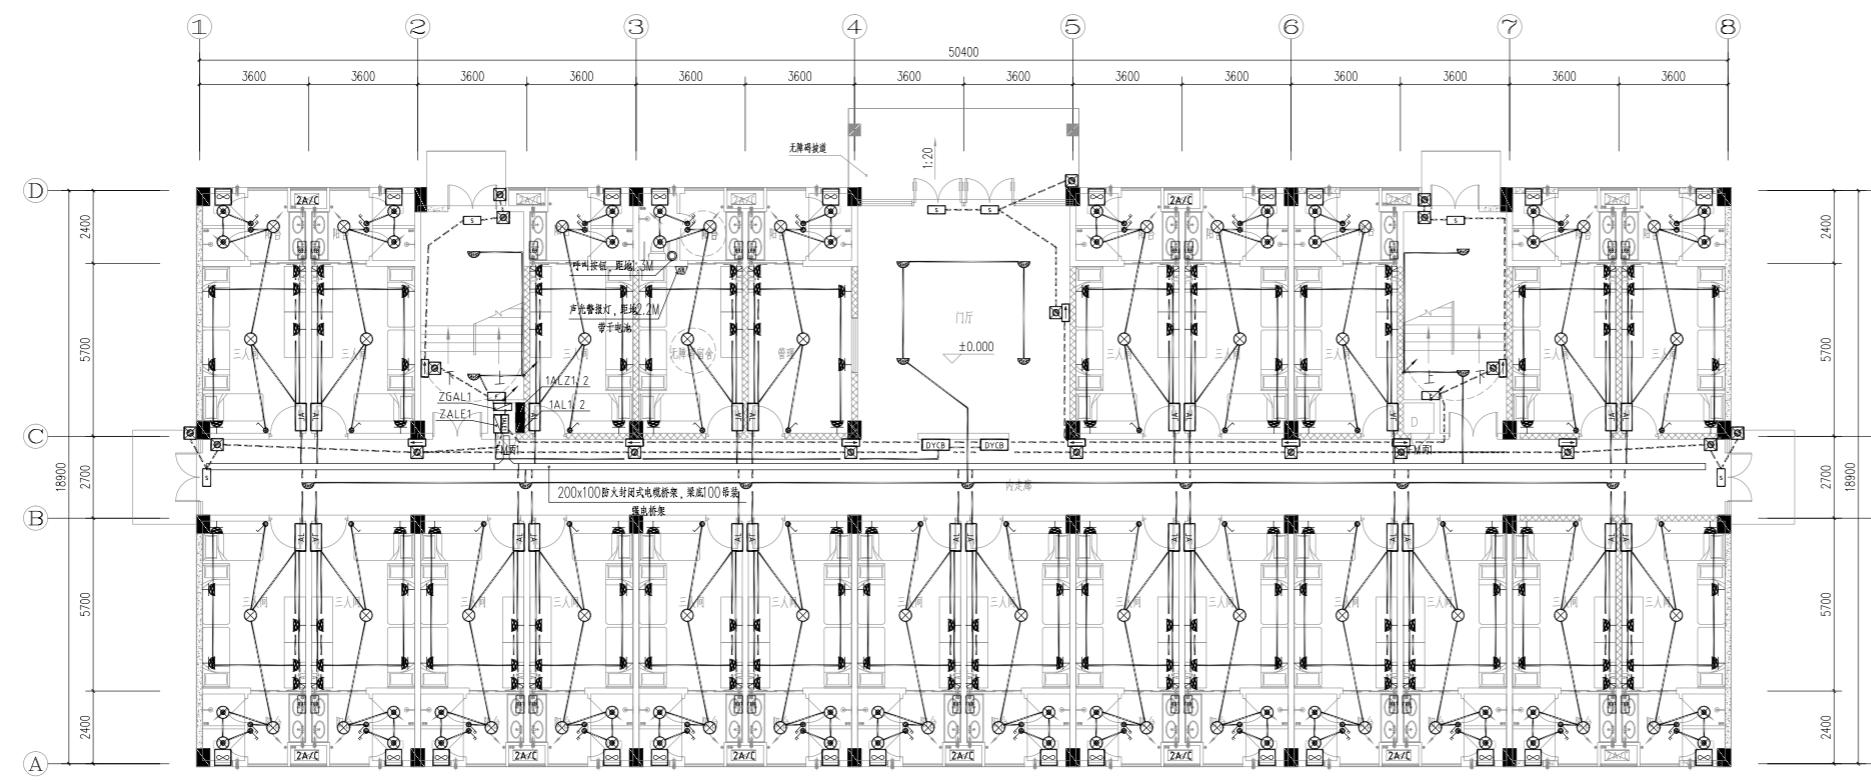

总建筑面积: 5758.88 m²
建筑基底面积: 966.46 m²
宿舍间数: 153间

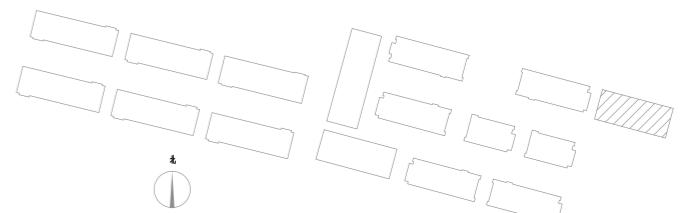


B栋一层平面图 1:100

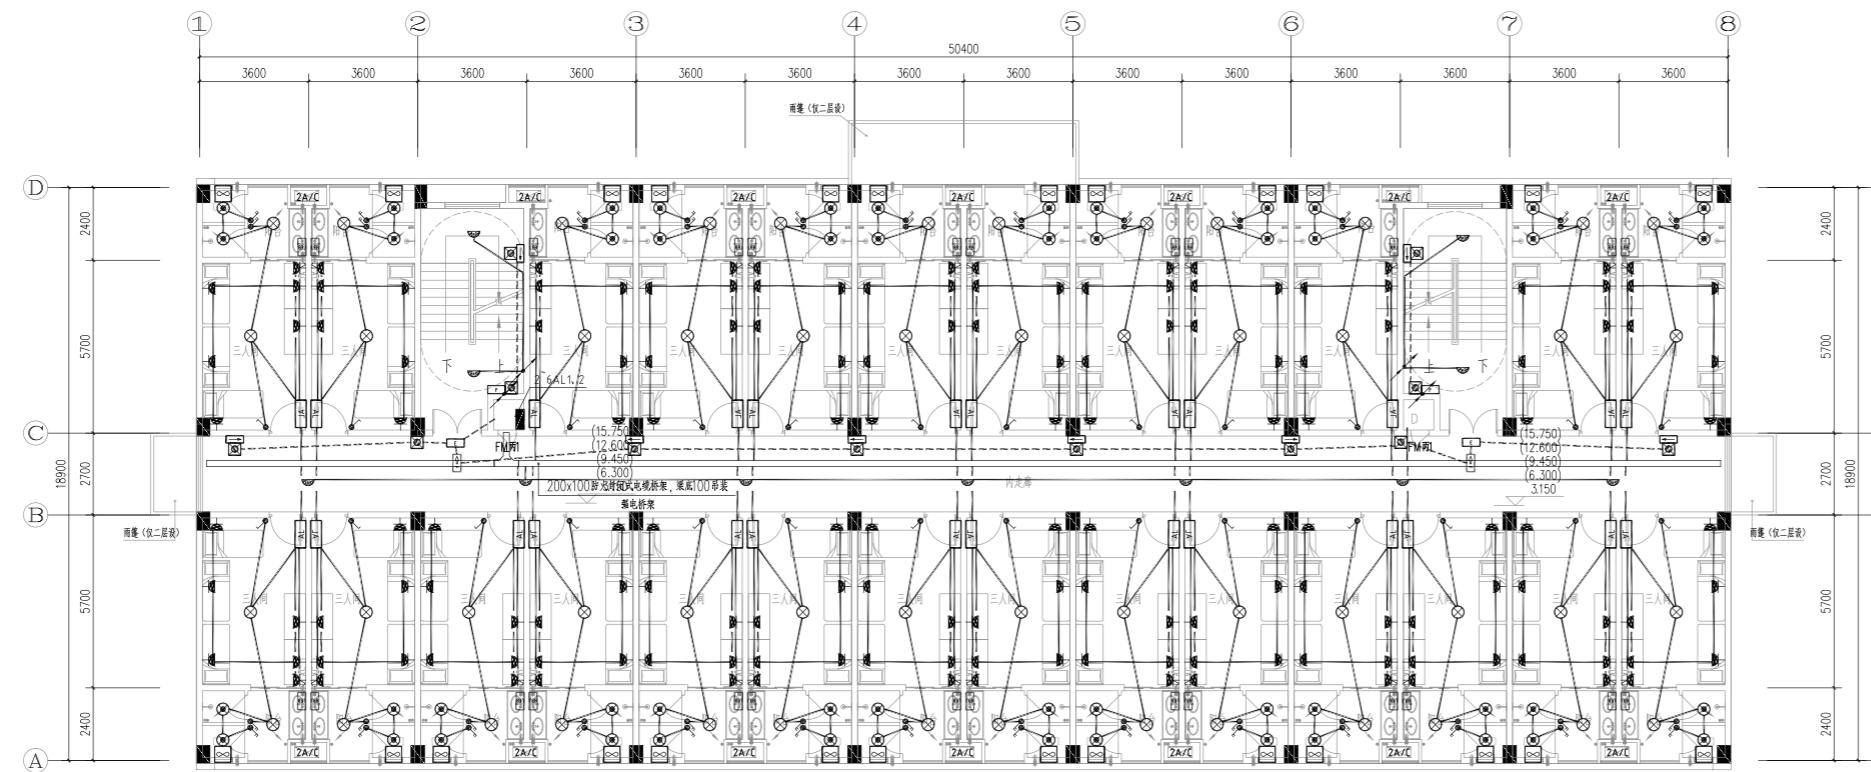


湖南省金天石建筑设计有限公司		建设单位	湖南民族职业学院	
甲级★证书编号: A143005200		项目名称	湖南民族职业学院中西部托幼结合师资培训中心大楼-B栋	
院长		项目负责		
审定		设计		
注册师		校核		
审核		施工图审查编号		


B栋二~六层平面图 1:100

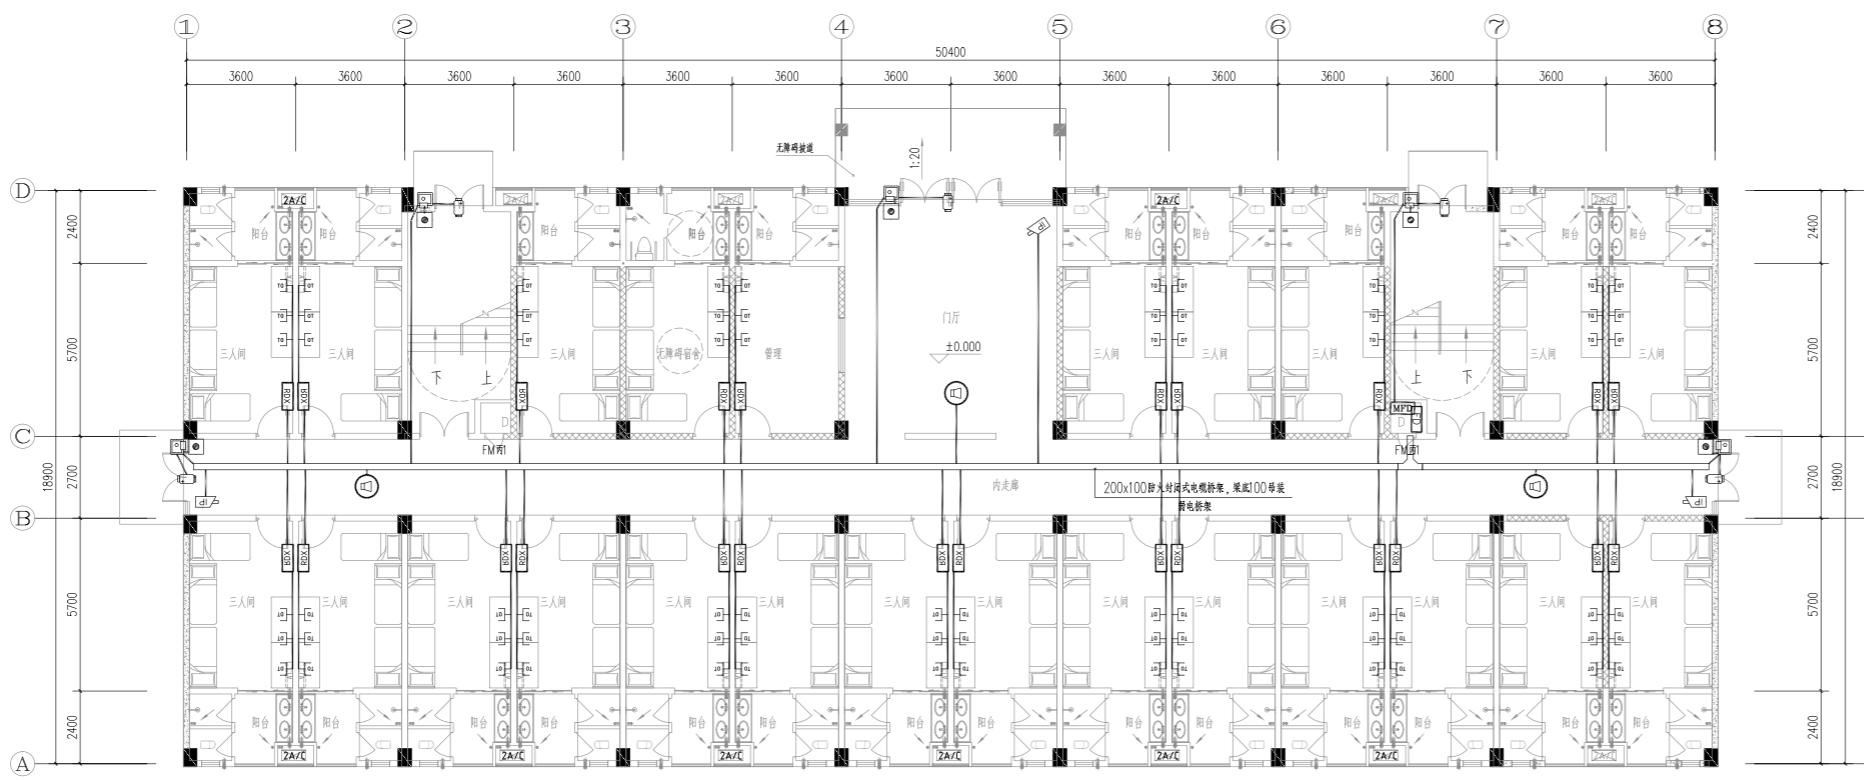

总建筑面积: 5758.88 m²
建筑基底面积: 966.46 m²
宿舍间数: 153间

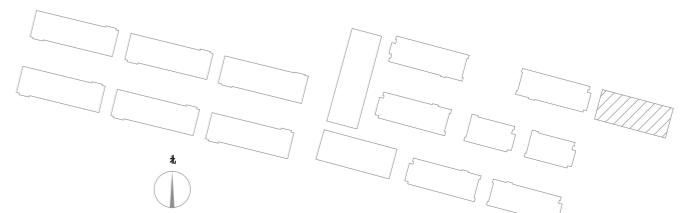


B栋一层平面图 1:100



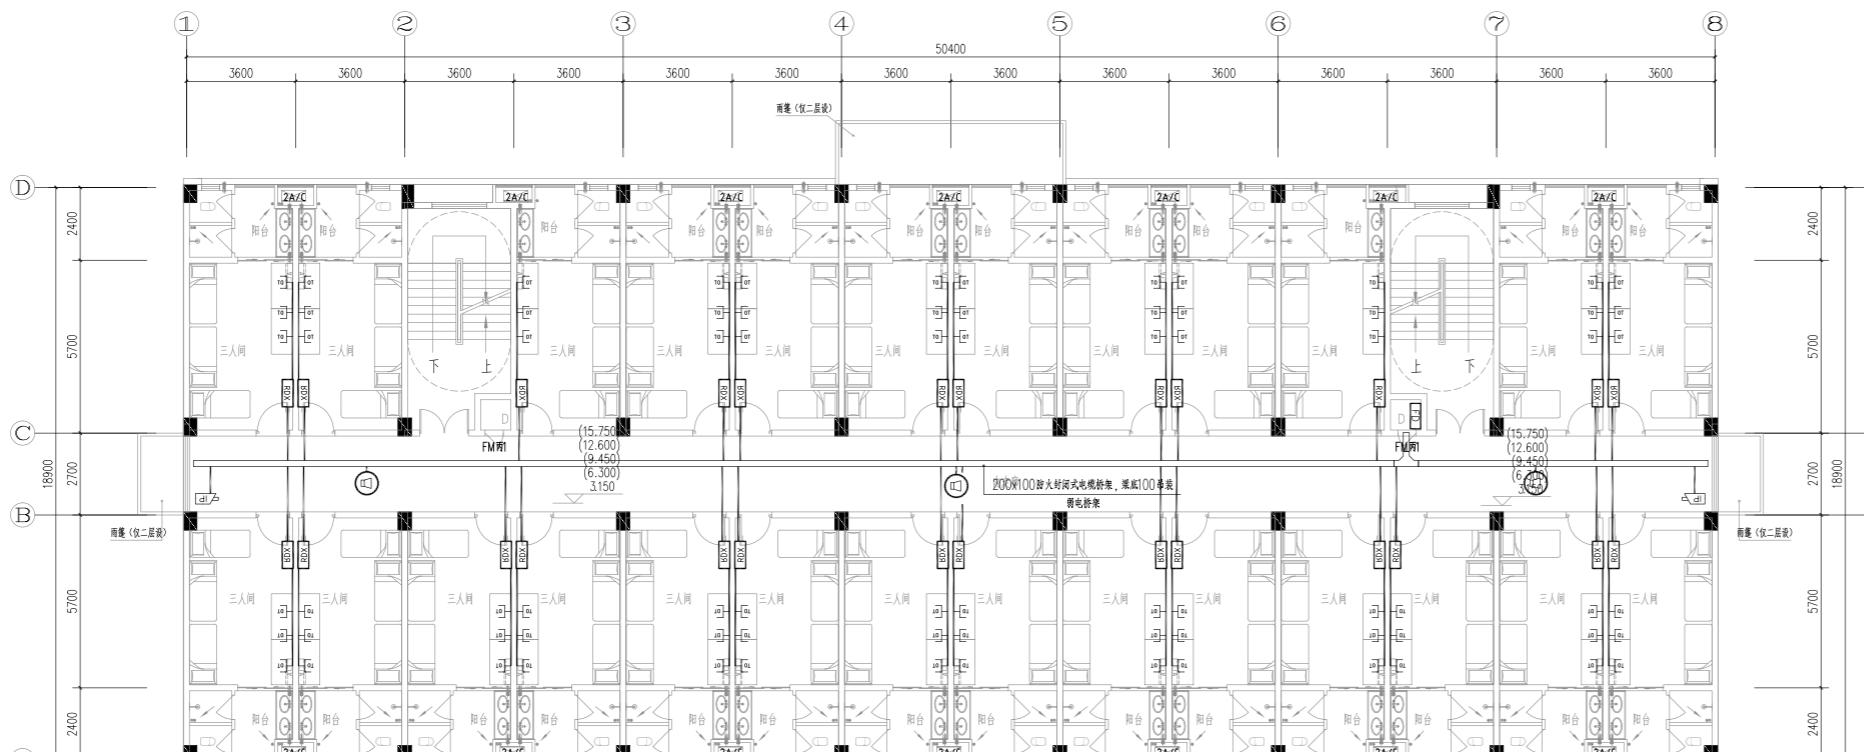


B栋二~六层平面图 1:100

湖南省金天石建筑设计有限公司		建设单位	湖南民族职业学院	
甲级★证书编号: A143005200		项目名称	湖南民族职业学院中西部托幼结合师资培训中心大楼-B栋	
院长		项目负责		
审定		设计		设计号 201JTS-1-082
注册师		校核		图名 B栋弱电平面图
审核		施工图审查编号		图号 DC-05
				日期 2021.12

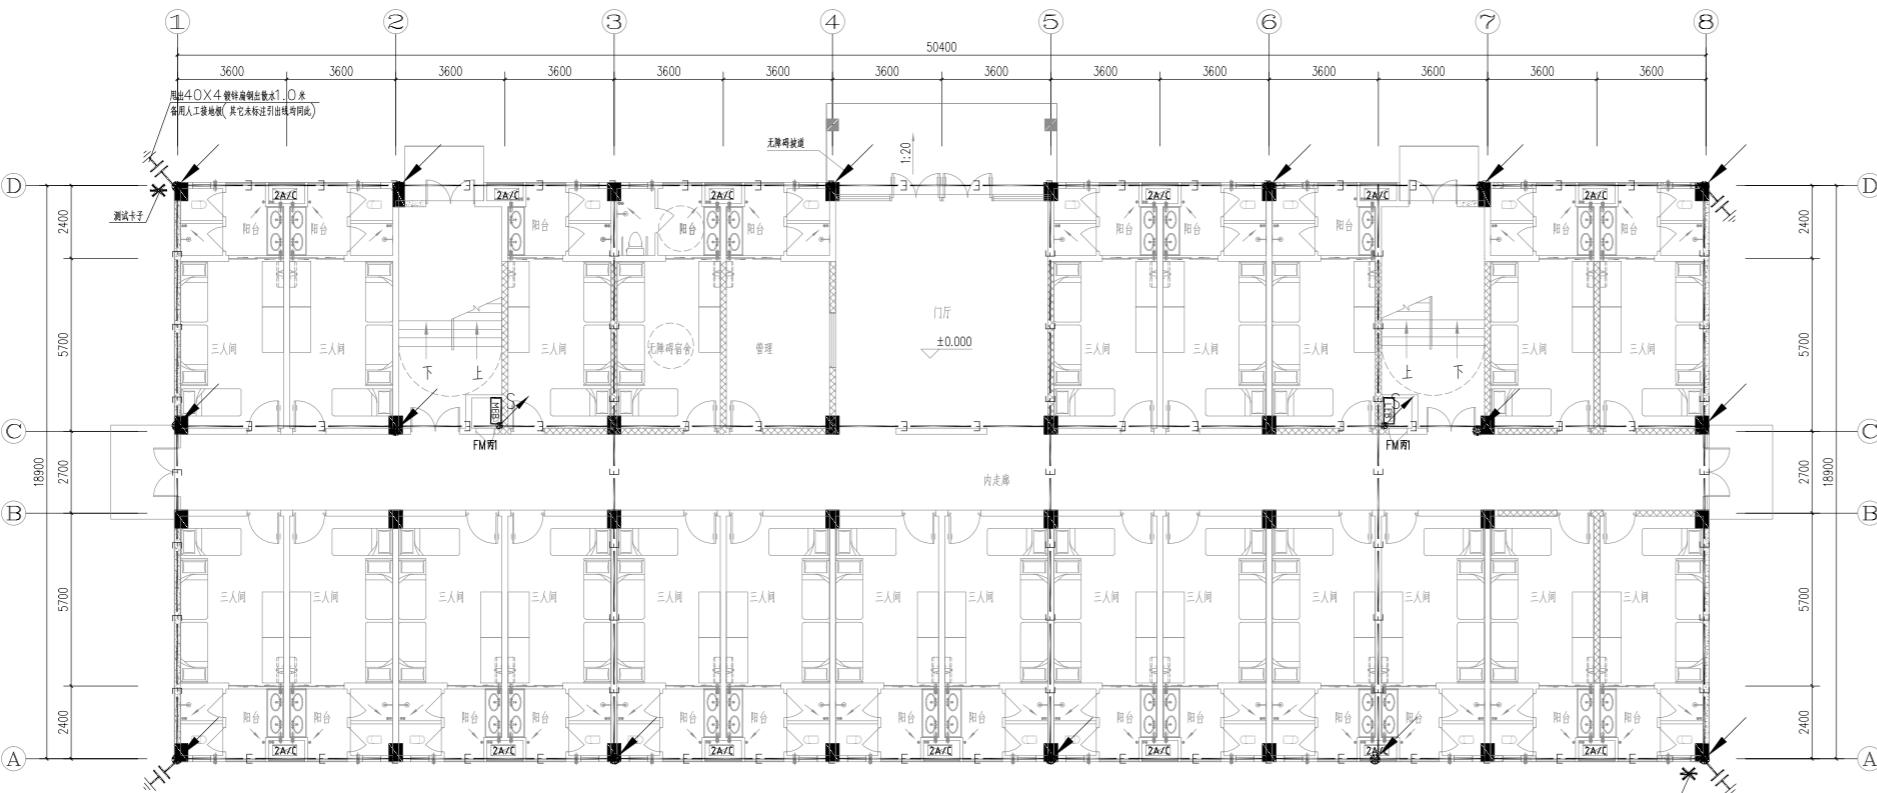

总建筑面积: 5758.88 m²
建筑基底面积: 966.46 m²
宿舍间数: 153间

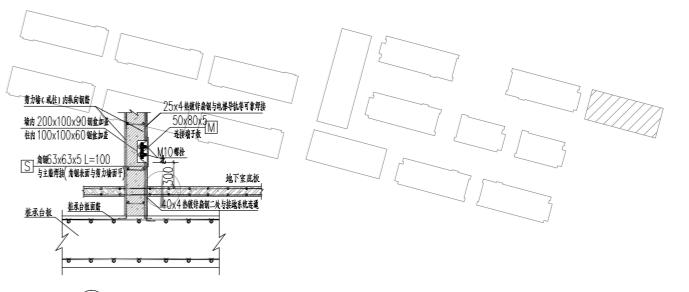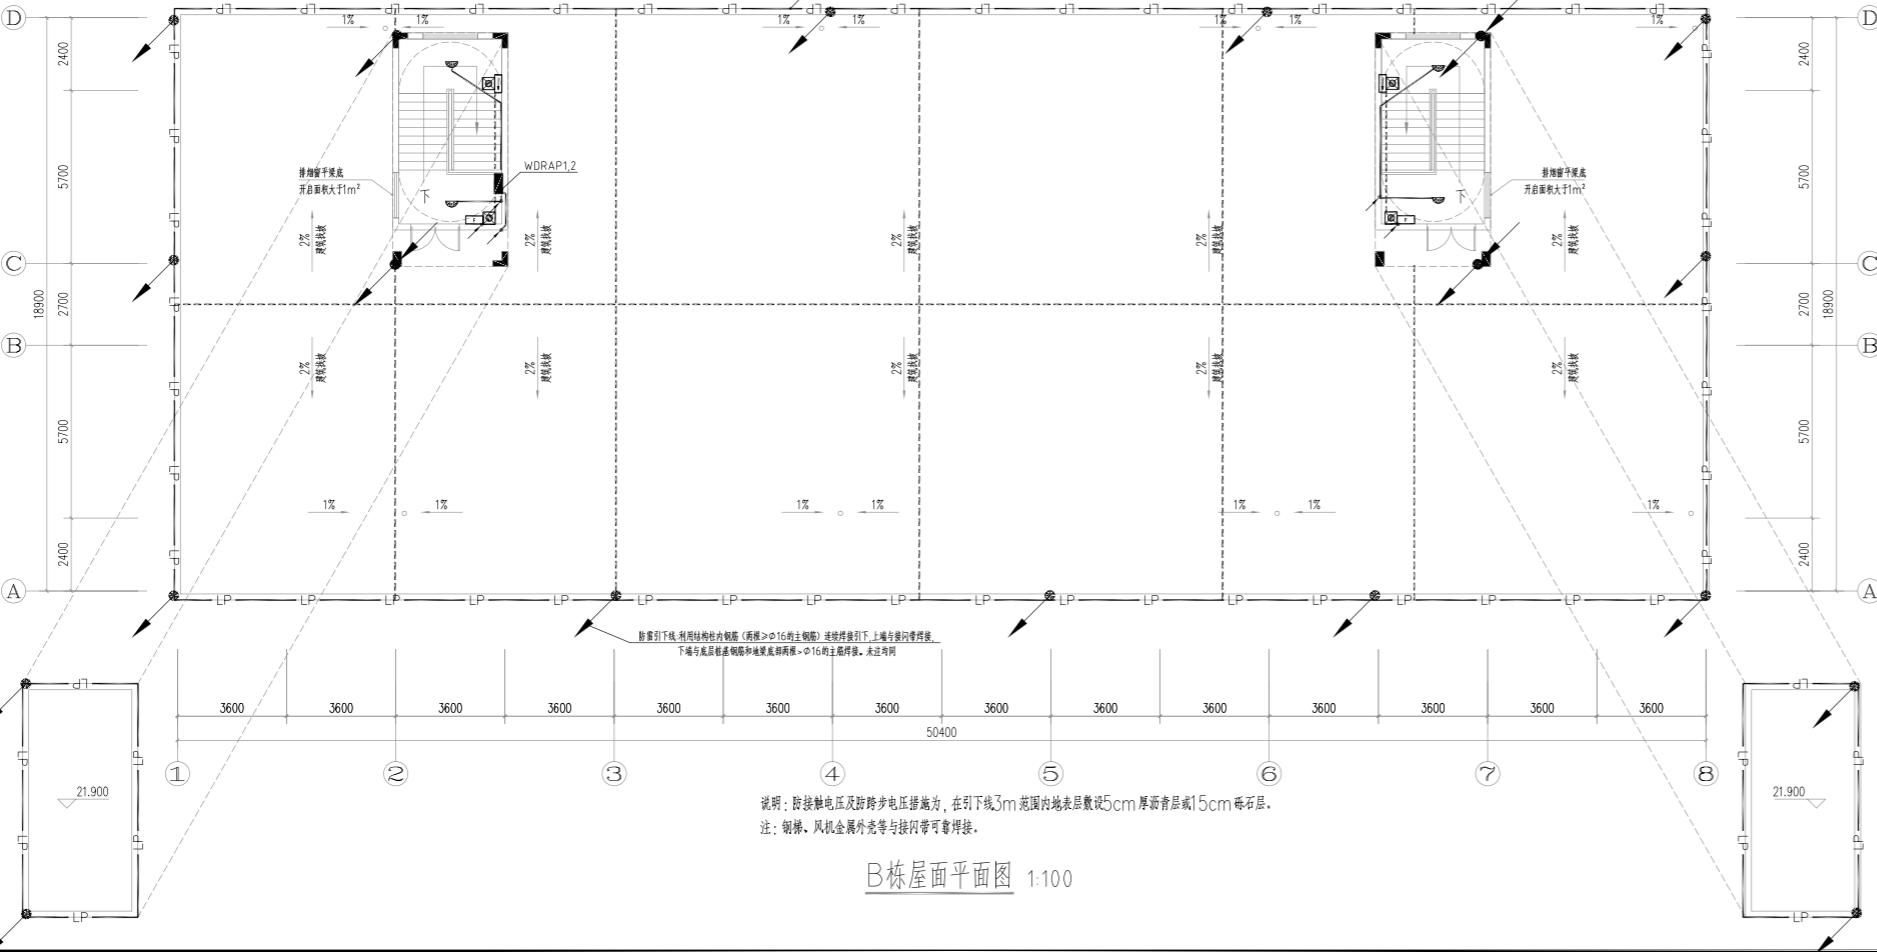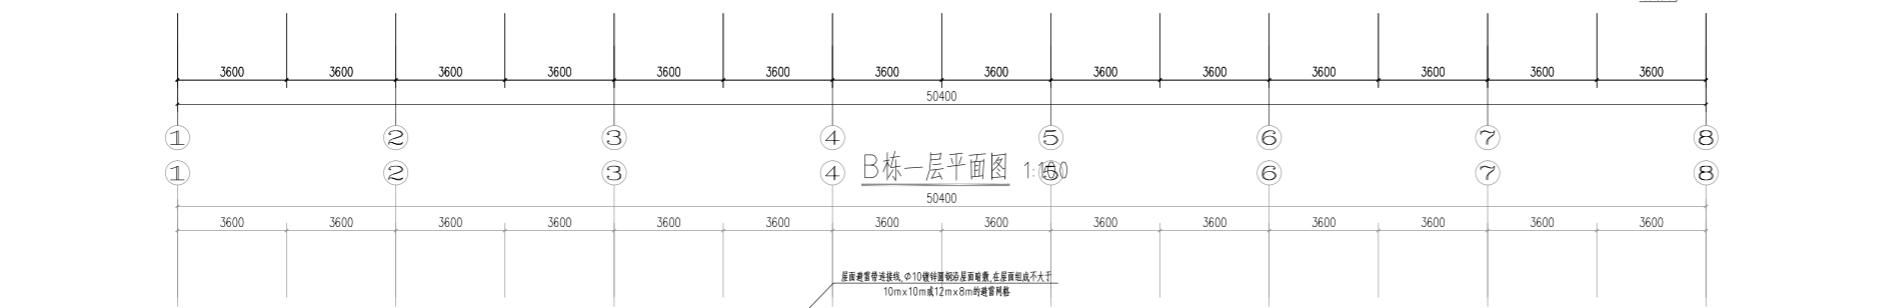

基础接地做法详图

MEB MEB 等电位箱用热镀锌扁钢—40×4作接地线, 在距负一层强弱电间内地坪0.3M处引出100×100×8的预埋板, 与强弱电间内MEB或EB等电位端子箱联结。

* 室外测试卡预埋板, 150×60×6, 室外地坪+0.5米, 位于柱外表面, 与接地线焊接联通。

引下线, 由柱内两根ø16及以上(没有时, 由四根ø10及以上)主钢筋焊连作为引下线, 其上端与屋面接闪器焊接, 下端与接地网焊接。

T 电梯井接线引上线, 由柱内两根ø16及以上(没有时, 由四根ø10及以上)主钢筋焊连作为引上线, 在距电梯基坑0.3M处引出100×100×8的热镀锌扁钢作交接地板, 接地板与电梯导轨相连, 电梯导轨每50m与柱内钢管作重复连接。

S 1. 表示强电井、弱电井内上下管避雷带—40×4热镀锌扁钢作垂直接线于线, 其安装方法参见国标图集04D701-1第35页。接线干线在负一层强弱电间与MEB联结, 遇有电井位置转换时接线于沿桥架(线槽)转换。强电井、弱电井内的接线干线采用等电位联接干线, 在竖井内应每三层与楼层钢管作等电位联结。
E 基础接线, 应充分利用柱内金属构件, 不能利用梁板内金属构件时, 应采用ø12热镀锌圆钢。

基础接线说明:

1. 表示出屋面的金属管道, 敷设管、风管、烟道、屋面排风, 耐腐蚀水平敷设之软管及其它构筑物均采用ø12热镀锌圆钢, 与屋面接闪器及接闪带等连接。
2. 有甩口(堵)内不少于两根ø16主筋做引下线, 采用土建施工的绑扎或螺丝机的机械连接, 联通结构内各钢筋网及楼板, 利用建筑钢筋连通梁板自然接线, 要求接头电阻不大于1Ω。
3. 屋面四周的接闪器均采用车架明敷, 在女儿墙、采光井、女儿墙等易受雷击区或利用屋面的龙骨、接线等可电气贯穿的金属构件作接闪处, 增设电气连接件, 从而保证可靠的电气通连。
4. —LP— 表示明敷接线带。
ø10热镀锌圆钢, 沿墙(柱)垂直敷设并明装。
5. ——— 表示暗敷接线带。
采用混凝土抹灰层>ø10的主筋做引下线, 采用土建施工的绑扎或螺丝机的机械连接, 联通结构内各钢筋网及楼板, 利用建筑钢筋连通梁板自然接线, 要求接头电阻不大于1Ω。
6. 卫生间等部位的接线按国标图集明敷, 在女儿墙、采光井、女儿墙等易受雷击区或利用屋面的龙骨、接线等可电气贯穿的金属构件作接闪处, 增设电气连接件, 从而保证可靠的电气通连。
7. 接闪器对土壤及注浆做法详见《屋面及接闪器设计施工图集》图集D501-1~4《防雷与接地系统》图集。
8. 接闪器具体做法见D503-D505《屋面与接闪器设计施工图集》图集P55;

湖南省金天建筑设计有限公司		建设单位	湖南民族职业学院	
甲级★证书编号: A143005200		项目名称	湖南民族职业学院院中西部托幼结合师资培训中心大楼-A栋	
院长	项目负责	图名	设计号 2021JTS-1-082	
审定	设计		图别	电初
注册师	校核		图号	D0-06
审核	施工图审查编号		日期	2021.12

B栋防雷、接地平面图

插座图例及设备材料表

序号	图例	名称	型号及规格	单位	数量	安装方式	备注
01	MEB	总等位(MEB)联结板		个		距地0.5米安装	作法详见15D501-2
02	LEB	局部等位(LEB)联结板		个		距地0.3米安装	作法详见15D501-2
03	▲	安全型三孔插座	E426/10US 10A	个		距地0.8米暗装	
04	▼	安全型带开关单相二级加二极插座	E426/10US 10A	个		距地2.0米暗装	厨房抽油烟机用
05	■	安全型带开关单相二级加二极插座	E426/10US 10A	个		距地2.3米暗装	洗衣机机用, 加装防溅盖
06	●	安全型单相二级加三极插座	E426/10US 10A	个		距地0.3米暗装	厨房三孔插座内嵌板1.6米暗装 并加装防溅盖。
07	▲	安全型单相二级加三极插座	E426/10US 10A	个		距地1.6米暗装	热水器器用
08	▼	安全型带开关单相二级加二极插座	E15K/15CS 15A	个		距地2.4米暗装	壁挂式空调器用
09	●	安全型带开关单相二级加三极插座	E15K/15CS 15A	个		距地0.3米暗装	3匹柜式空调器用
10	◎	防水吸尘器	LED 10W	盏		吸顶安装	
11	×	墙上直灯	LED 10W	盏		壁装, 口径正上方0.1m	
12	○	86型接线盒, 卫生间用	E426/10US 10A	个		距地2.6米暗装	卫生间, 加装防溅盖
13	◆◆◆◆	n联单控跷板开关	E2032V1 4/2A 10A	个		距地1.4米暗装	
14							

说明:
 1. 本图例表中设备为各层户内及公共区域专用设备图例要求, 设计时可按需补充。
 2. 图中L为本层装修完成面高度, 水平定位尺寸以建筑完成面(含粉刷、保温层)为基准。
 3. 图中M为上层装修完成面高度。
 4. 卫生间、露台、开敞式阳台插座、洗衣机插座、卫生间内及室外开关均采用防溅型(即加防溅面盖), 室外安装的设备防护等级应满足规范要求。户内插座H+1.80m以下时采用安全型插座。
 5. 所有开关插座的定位尺寸是墙边、窗边、墙角安装时, 开关、插座距距门边、窗边、墙角100mm。
 6. 防潮开关示例, 当开关、插座靠近门边、窗边、墙角安装时, 开关、插座距距门边、窗边、墙角100mm。
 7. 消防设备的设置原则按本图例表要求执行, 如地方消防有特殊要求则以地方要求为准。
 8. 门诊户地上设置两个电箱, 当门口尺寸不够时, 墙体安高离地面1.65m及1.9m, 并尽量水平位佳安装, 当墙为承重墙时应水平错开安装, 保证配电箱不得突兀扇形。
 9. 电气施工应符合国家及当地有关规程及规范。


强电图例表(灯具类及相关)		
序号	符号	名称
1	▲	吸顶灯(自带红外感应定时开关)
2	■	排气扇
3	■	双管LED灯具
4	■	壁装单排LED灯具
5	■	单管LED灯具
6	■	A型应急灯(防护等级IP33)
7	■	A型安全出口器(防护等级IP33)
8	■	A型疏散出口器(防护等级IP33)
9	■	A型疏散指示器(防护等级IP33)
10	■	A型消防应急照明灯具—多信息复合标灯
11	■	A型楼梯指示灯(防护等级IP33)
12	×	应急避难灯
13	×	井道灯
14	○	水井盖灯
15	■	应急照明集中电源(A型)(防护等级IP33)
16	○	吸顶灯
17	○	吸顶灯

注: 不同楼栋维修工具规格不相同, 具体以装修专业最终方案为准。此材料表仅供参考。

注: 为设计方便, 所选设备型号仅供参考, 招标所确定的设备规格、性能等技术指标, 不应低于设计图纸的要求。

线路敷设方式说明

序号	符号	名称	型号与规格	安装方式及安装高度
1	■	配电器	按系统图要求制作加工	暗装, 墙排+1.8m, 墙排H+1.6m
2	■	配电箱	按系统图要求制作加工	落地装, 在地下管道层0.3米, 其它1.1米(底部须用螺栓固定)
3	■	配电器	按系统图要求制作加工	挂墙暗装, H+1.5m
4	□	电表箱	由供电公司提供	挂墙明装, H+0.8m
5	■	及光缆交接箱	挂墙明装, H+1.5m	
6	■	A型应急照明箱	按系统图要求制作加工	H+1.5m, 防护等级IP33
7	□	光缆控制箱	由供电公司提供	安装方式及位置由供应商确定
8	□	局部等位端子箱	明装, H+0.3m	
9	□	总等位端子箱	明装, H+0.3m	
10	⊕ A	接地端子板	暗装, H+0.3m	

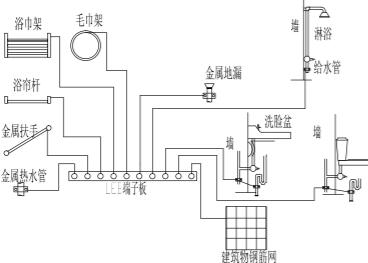


卫生间局部等位连接箱示意图

- 等位线断线后与地面或构造柱内钢筋网连通, 当墙为混凝土墙时, 墙内钢筋网也宜与等位线断线处连通。
- 等位线断线后与金属地漏、毛管架卫生设备及其他金属构件连通见15D502第150502-4-14.2。
- 镀锌钢管等效厚度97SD567-25。
- 卫生间等位端子板的位置应方便检测, 其具体做法见15D502-24.32。


线路敷设部位说明

敷设部位	说明
SC	穿得线槽
MT	穿地线槽
JDG	穿金属线管
CP	穿金属软管
PVC-U	穿硬塑料管
PC	穿硬塑料管
FPC	穿手爬梯/V型
KPC	穿PVC夹线管
CT	W=100~200~300~400~500~600~800~1000~1200 H=40~50~60~70~75~100~150~200 沿顶向右弯转90度
T	W=100~200~300~400~500~600~800~1000~1200 H=40~50~60~70~75~100~150~200 W=50~100~200~300~400~600 H=50~70~100~150~200 沿顶向左弯转90度
MR	穿塑料管
DB	直接埋设
TC	电线沟内

敷设部位	说明
AB	沿走廊(走道)敷设
BC	暗装在墙内
AC	穿金属线管
CLC	暗装在柱内
WS	暗装在屋面
WC	暗装在走廊内
CE	穿天线或波纹管敷设
CC	暗装在梁面或梁底内
CEE	暗装在梁面或梁底内
FC	暗装在走廊或廊下
FE	暗装在地面

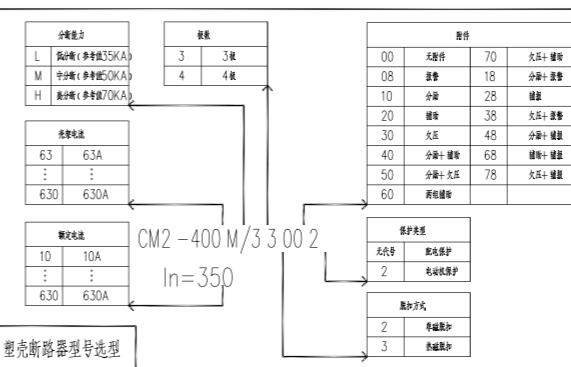

注: 图中产品型号仅作为技术参考依据

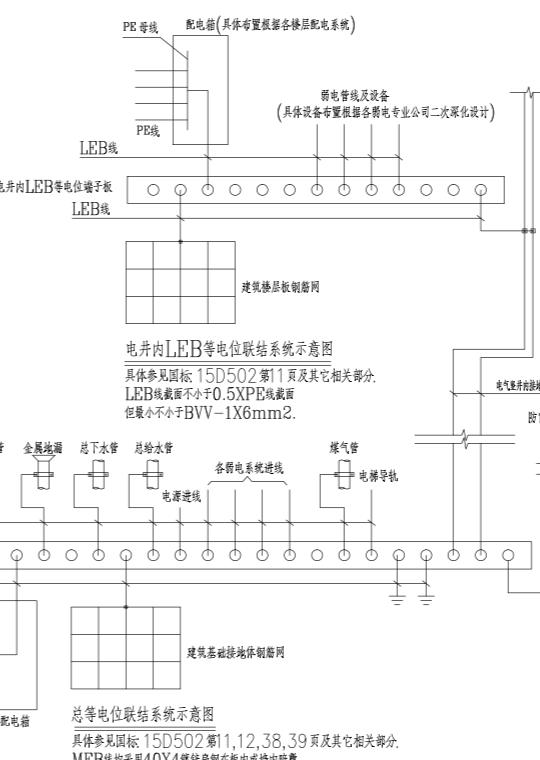


总等位联结系统示意图
具体参见国标15D502第11、12、38、39页及其它相关部分。

MEB线采用40X4镀锌钢管在板内或墙内暗敷

湖南省金天建筑设计有限公司		建设单位	湖南民族职业学院	
甲级★证书编号: A143005200		项目名称	湖南民族职业学院中西部结合部实训中心大楼	
院长	项目负责	图名	图例材料表	
审定	设计	图别	电初	
注册师	校核	图号	DC-07	
审核	施工图审查编号	日期	2021.12	


图例：

-  室外箱式变电站
-  柴油发电机房
-  强电线路
-  弱电线路
-  弱电设备间
-  强电手孔井
-  弱电手孔井
-  消防控制室

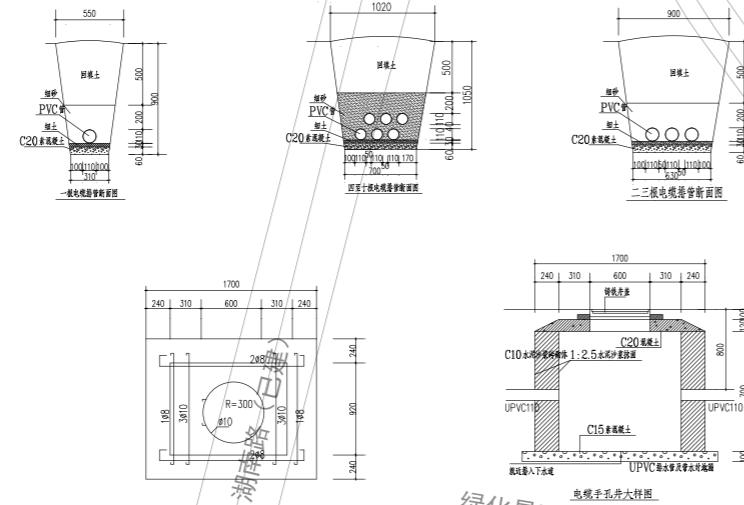


总图电气设计说明

- 1 本工程配电：
强电由原有园区配电房引来，具体容量由专业电力公司深化。
弱电由原有园区弱电机房引来。
- 2 强弱电电缆排管埋地敷设，电缆过水域和过公路处穿钢管敷设。
- 3 电力电缆与其他管线的最小距离为：给水，雨水，污水管0.5米，
乔木1米，灌木丛0.5米，煤气管道1米，电讯管道1米，
建筑基础0.6米，电缆埋深不小于0.7米。
- 4 园区内室外照明由景观公司统一设计。
- 5 采用电缆沟、埋管结合的方式敷设。
- 6 管线、沟、井等与现场有冲突之处，请根据现场实际情况调整并符合相关规范及标准要求。
- 7 园林室外管线由园林公司设计施工。
- 8 未述及处按施工验收规范执行。

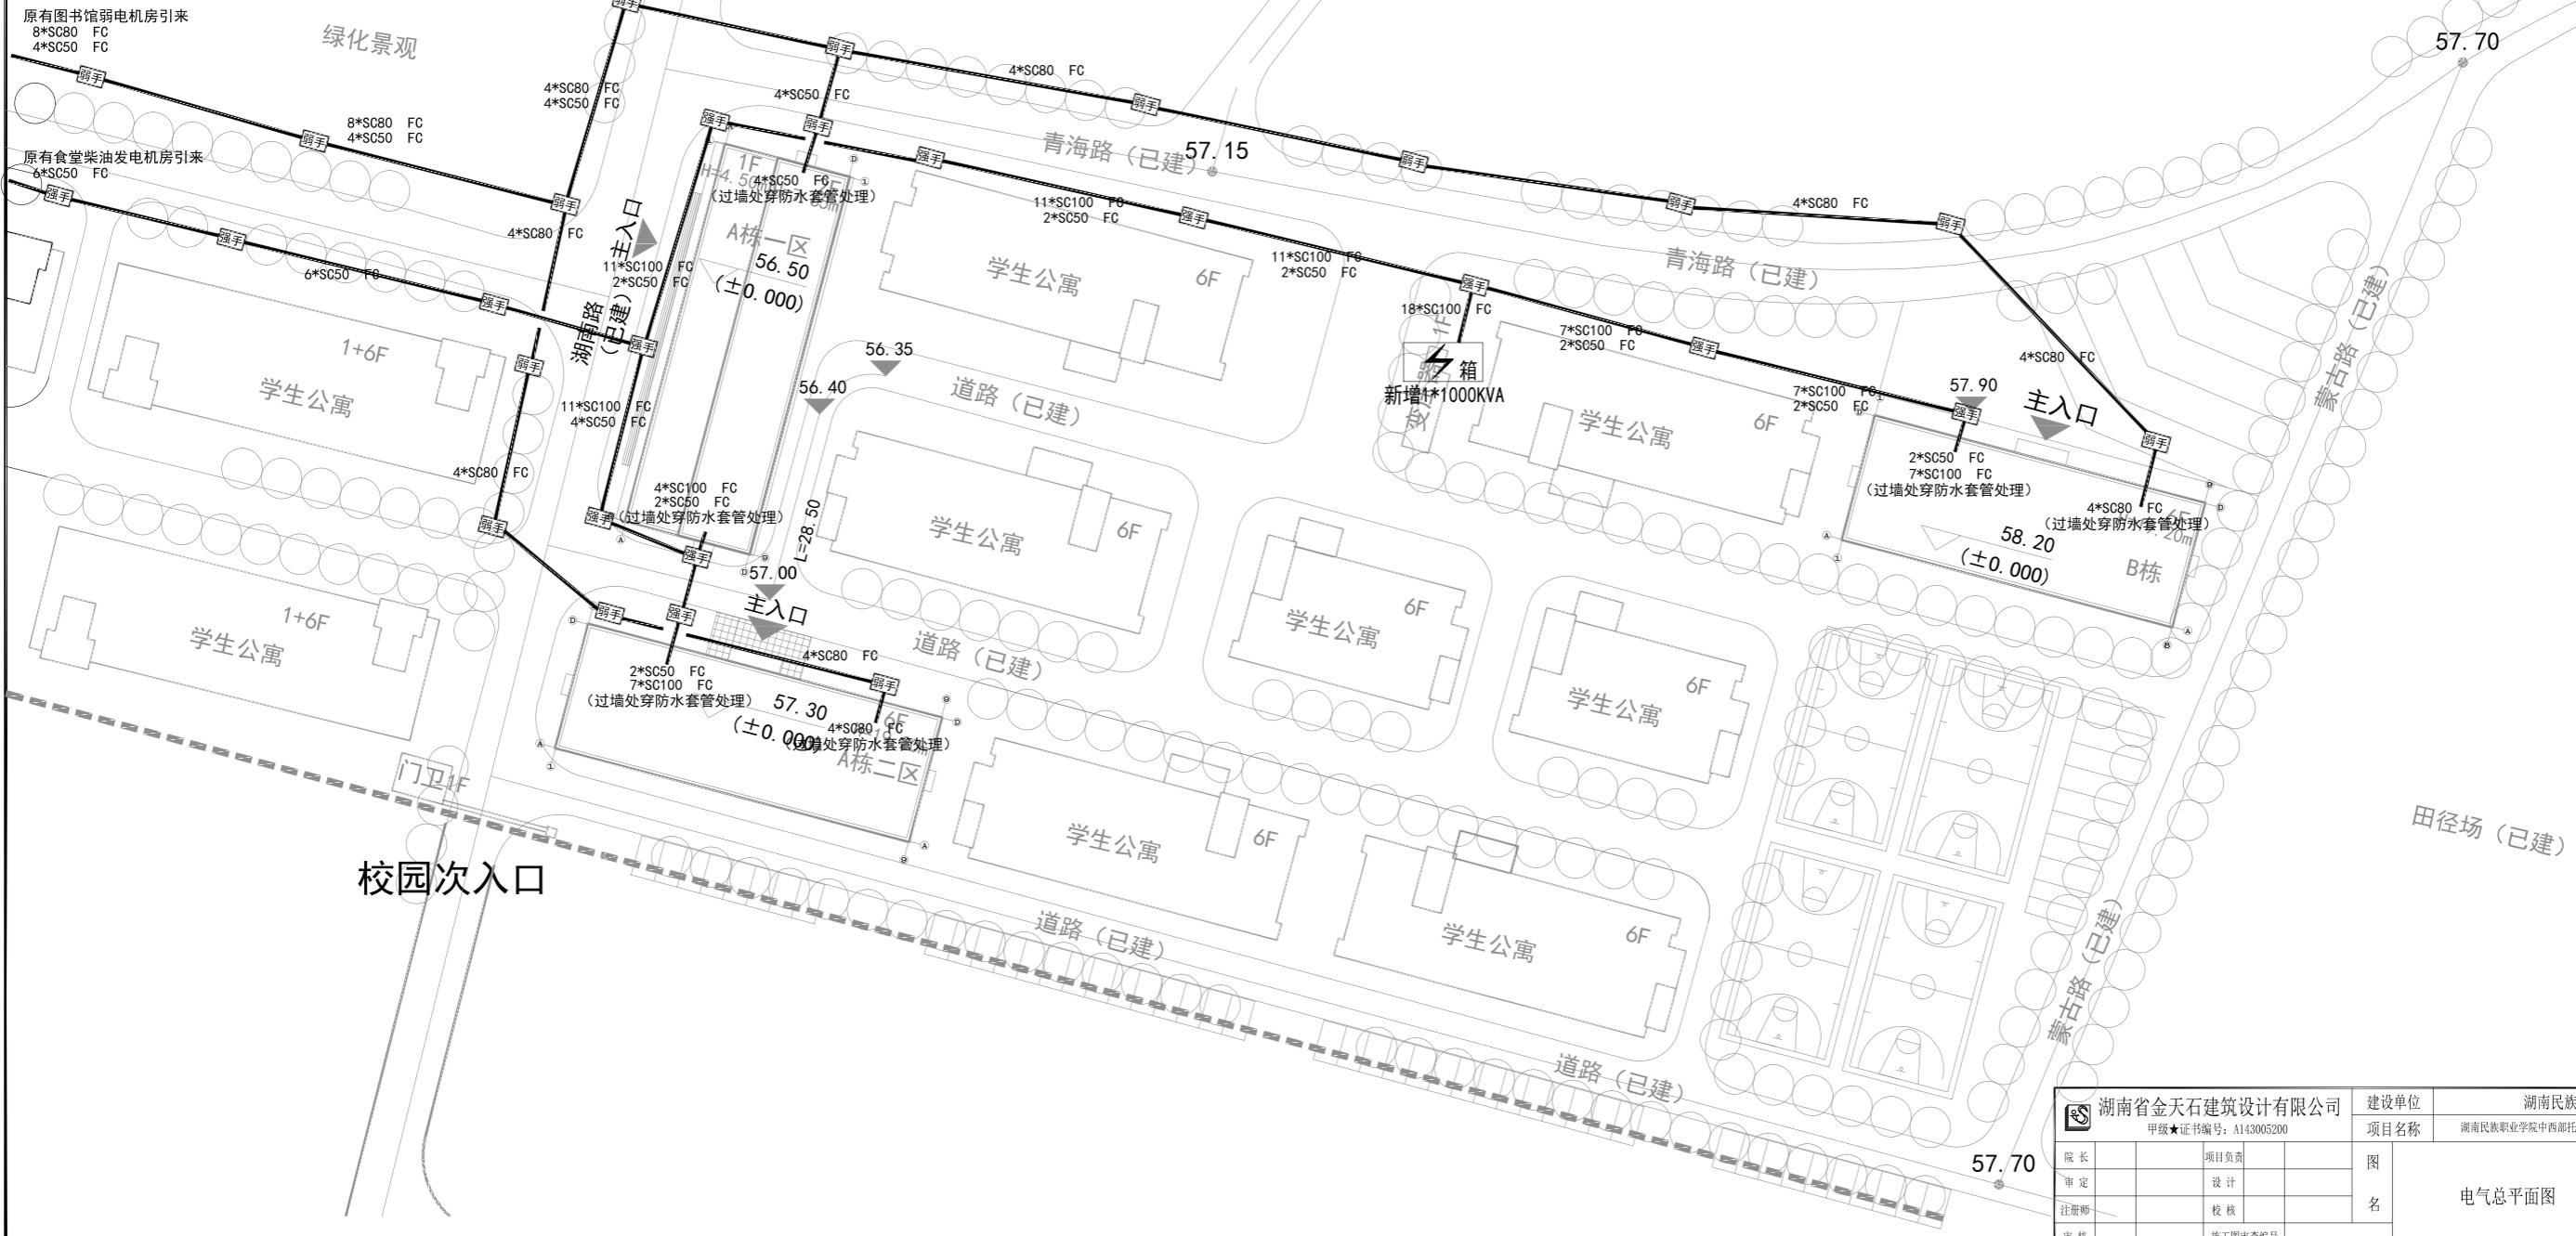


湖南省金天石建筑设计有限公司		建设单位	湖南民族职业学院
甲级★证书编号: A143005200		项目名称	湖南民族职业学院中西部托幼结合师资培训中心大楼
院长		项目负责	
审定		设计	
注册师		校核	
审核		施工图审查编号	

图名 电气总平面图
设计号 2021JTS-1-082
图别 总初
图号 DZ-01
日期 2022.01

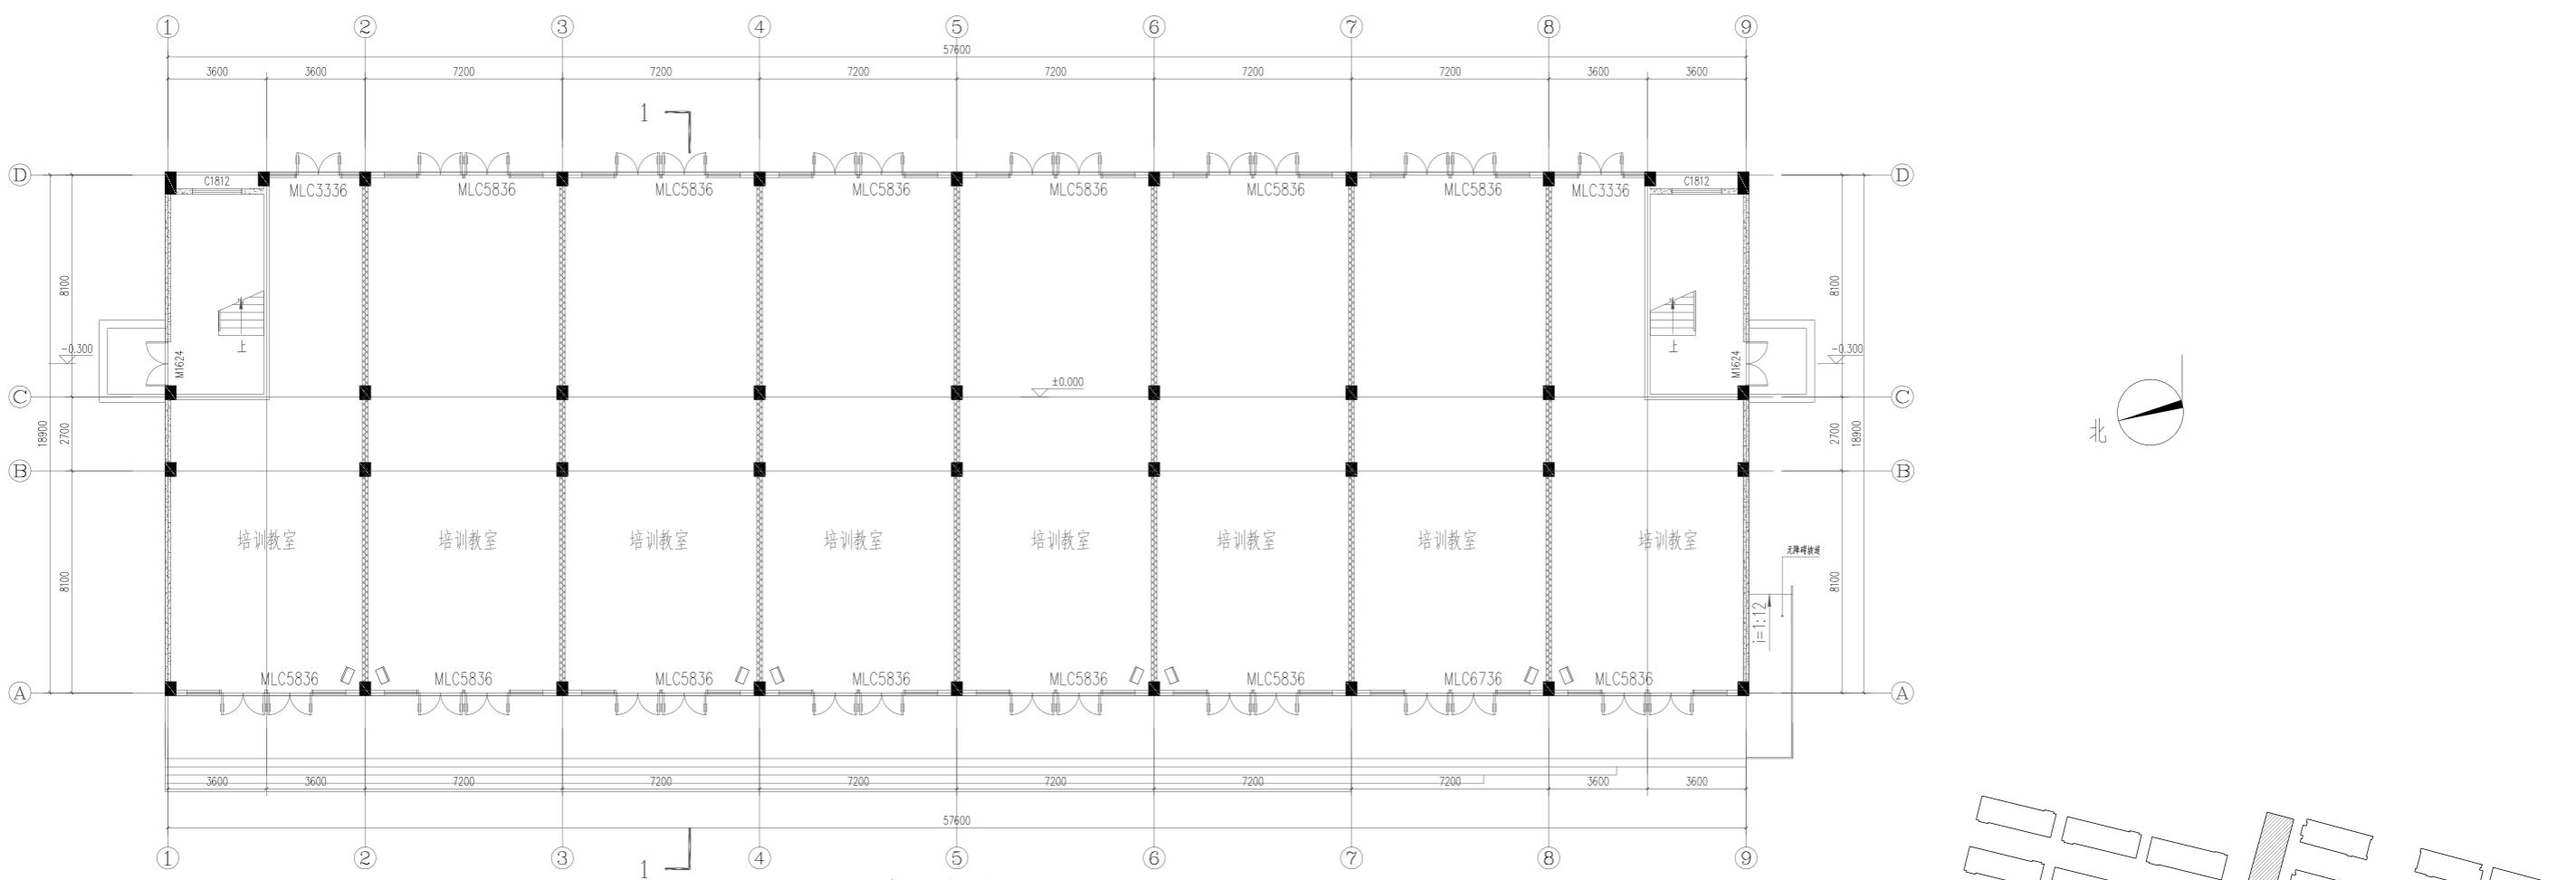


A栋一区首层通风平面图 1:100

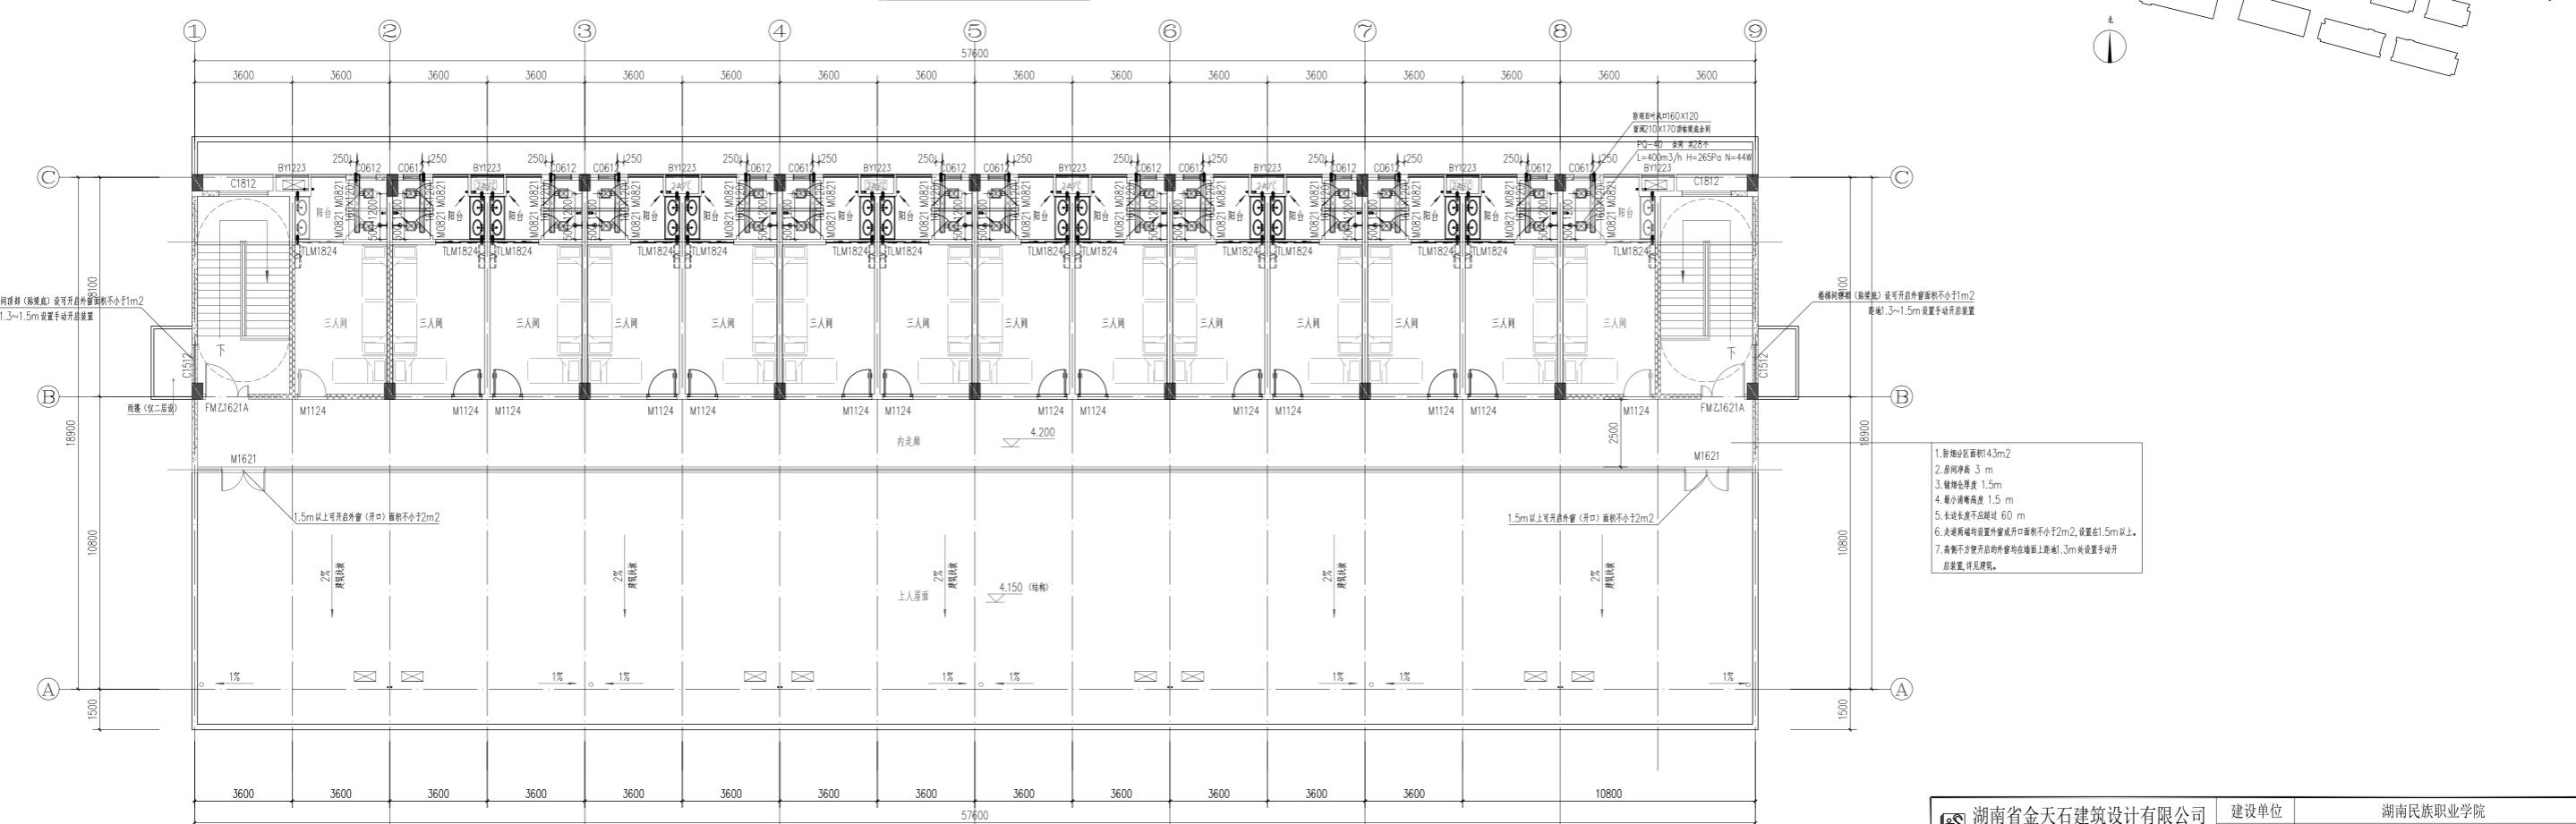


A栋一区二层通风平面图 1:100


湖南省金天石建筑设计有限公司		建设单位	湖南民族职业学院	
甲级★证书编号:A143005200		项目名称	湖南民族职业学院中西部托幼结合师资培训中心大楼	
院长	项目负责	图名 A栋一区首层通风平面图 A栋一区二层通风平面图	设计	设计号 2021TS-1-0823
审定			图别 暖初	
注册师	校核		图号 NC-01	
审核	施工图审查编号		日期 2021.12	

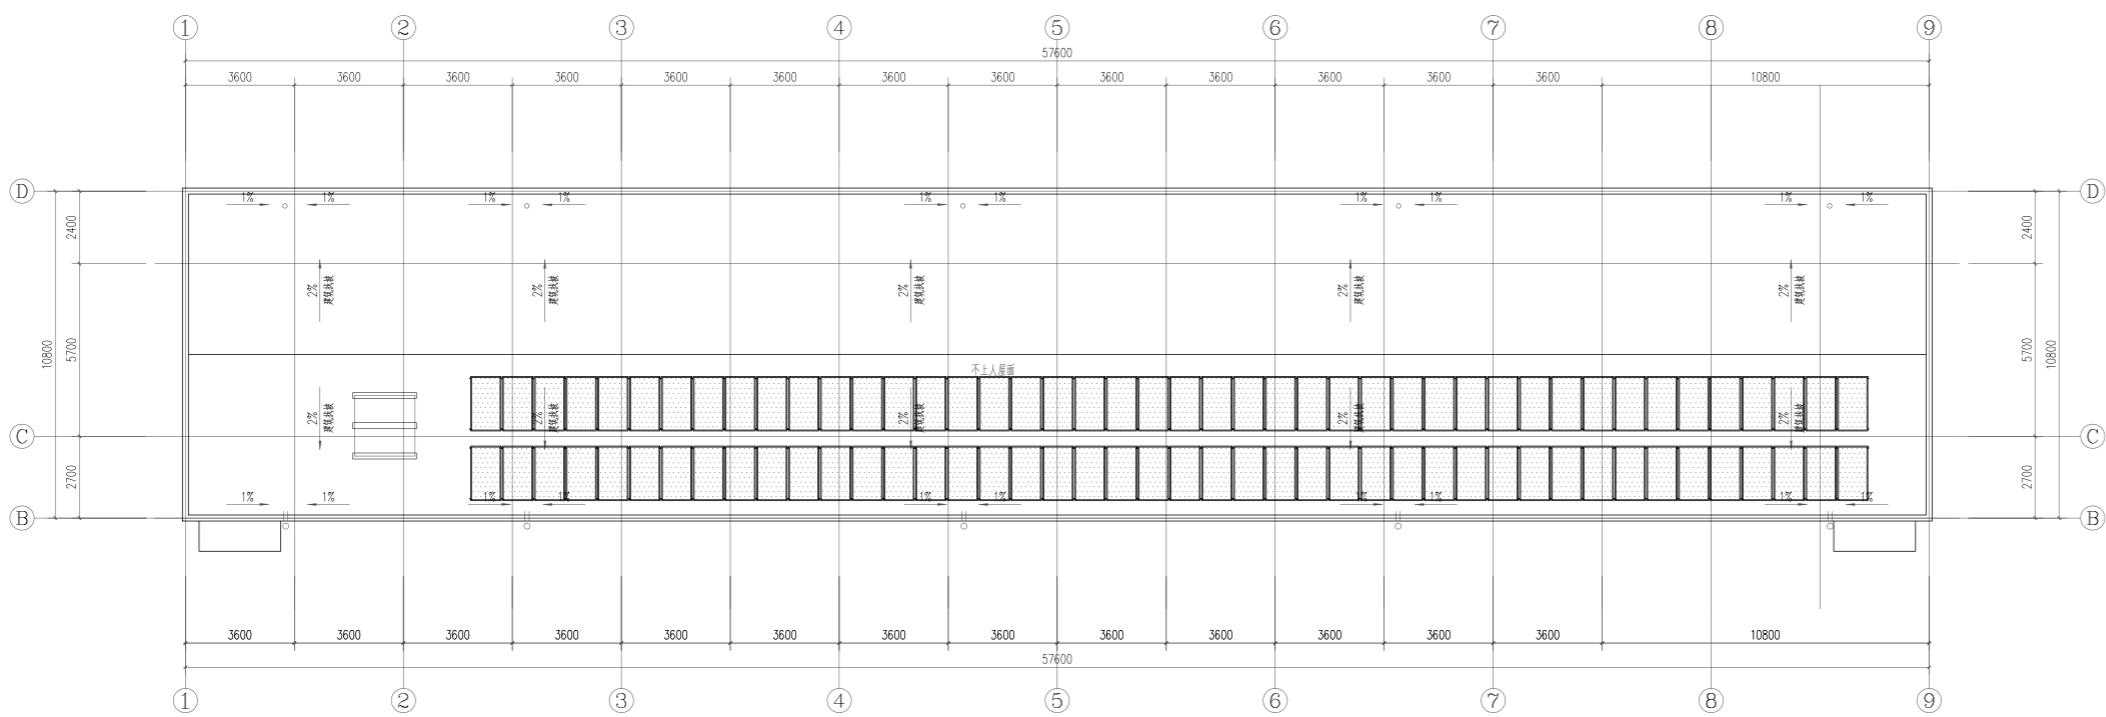

A栋一区屋面通风平面图


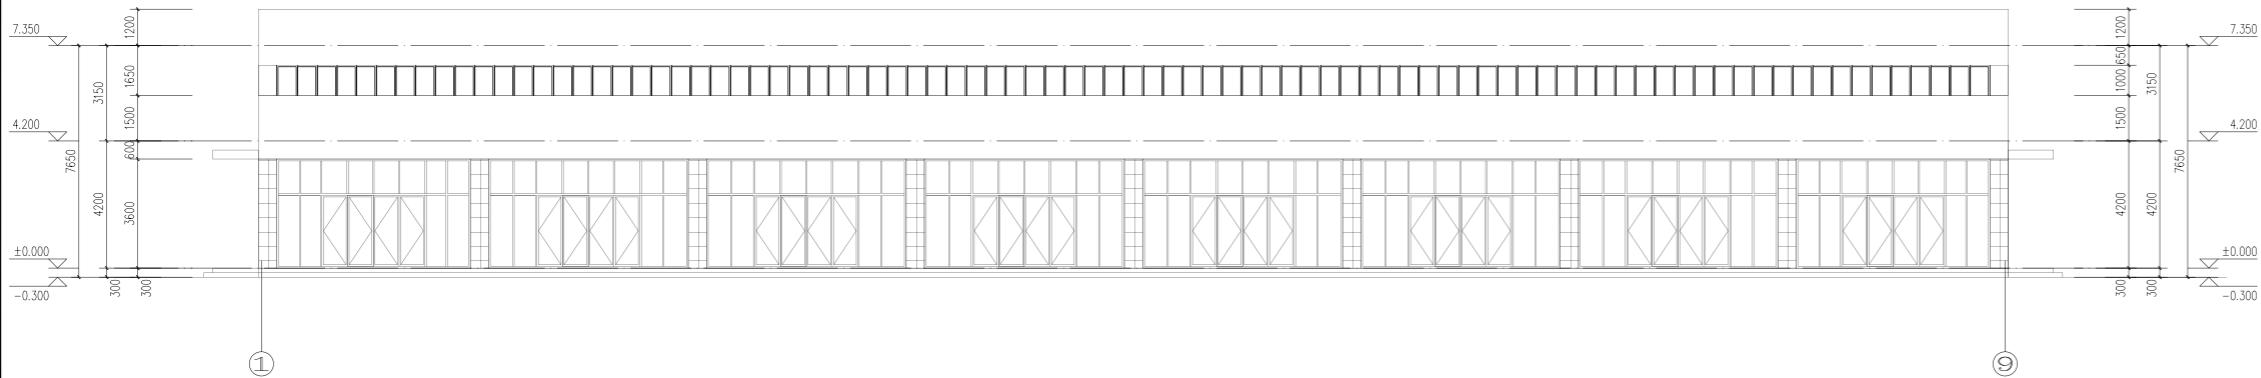


A栋一区①~⑨轴立面图 1:120

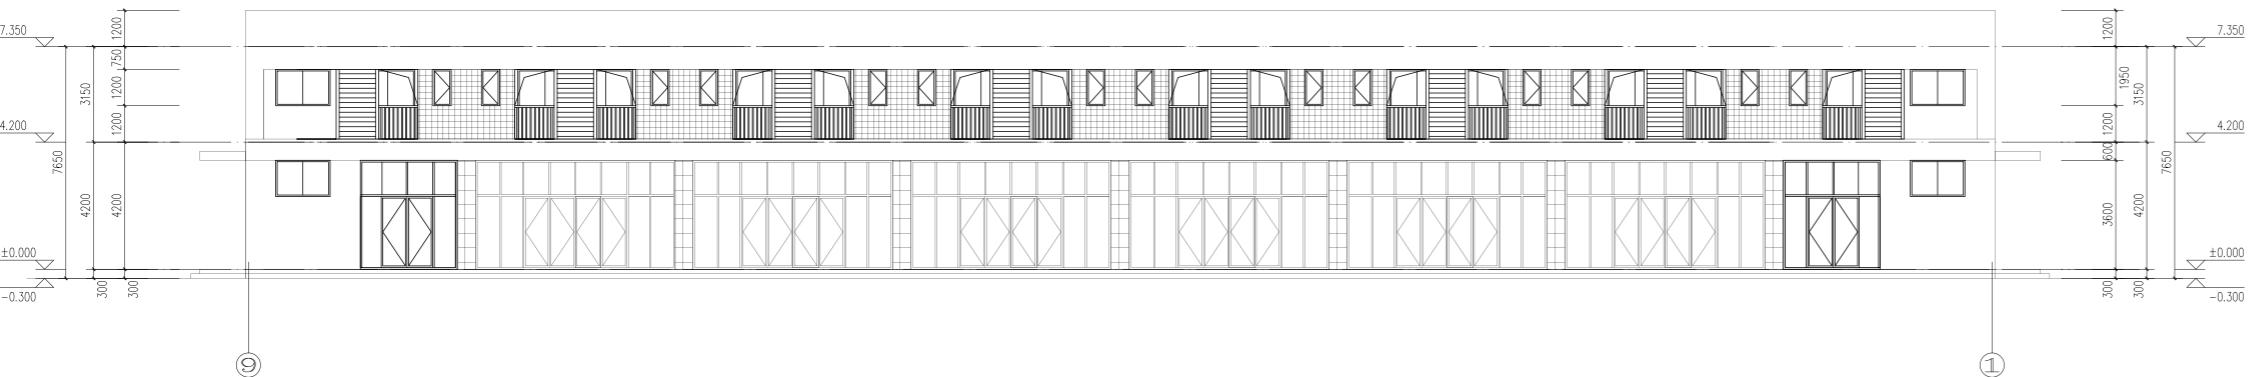


A栋一区⑨ ①轴立面图


	湖南省金天石建筑设计有限公司		建设单位	湖南民族职业学院			
	甲级★证书编号：A143005200		项目名称	湖南民族职业学院中西部托幼结合师资培训中心大楼			
院长		项目负责		图名 △栋—区屋面通风平面图	设计号	2021JTS-1-0823	
审定		设计			图别	暖初	
注册师		校核			图号	NC-02	
审核		施工图审查编号			日期	2021.12	

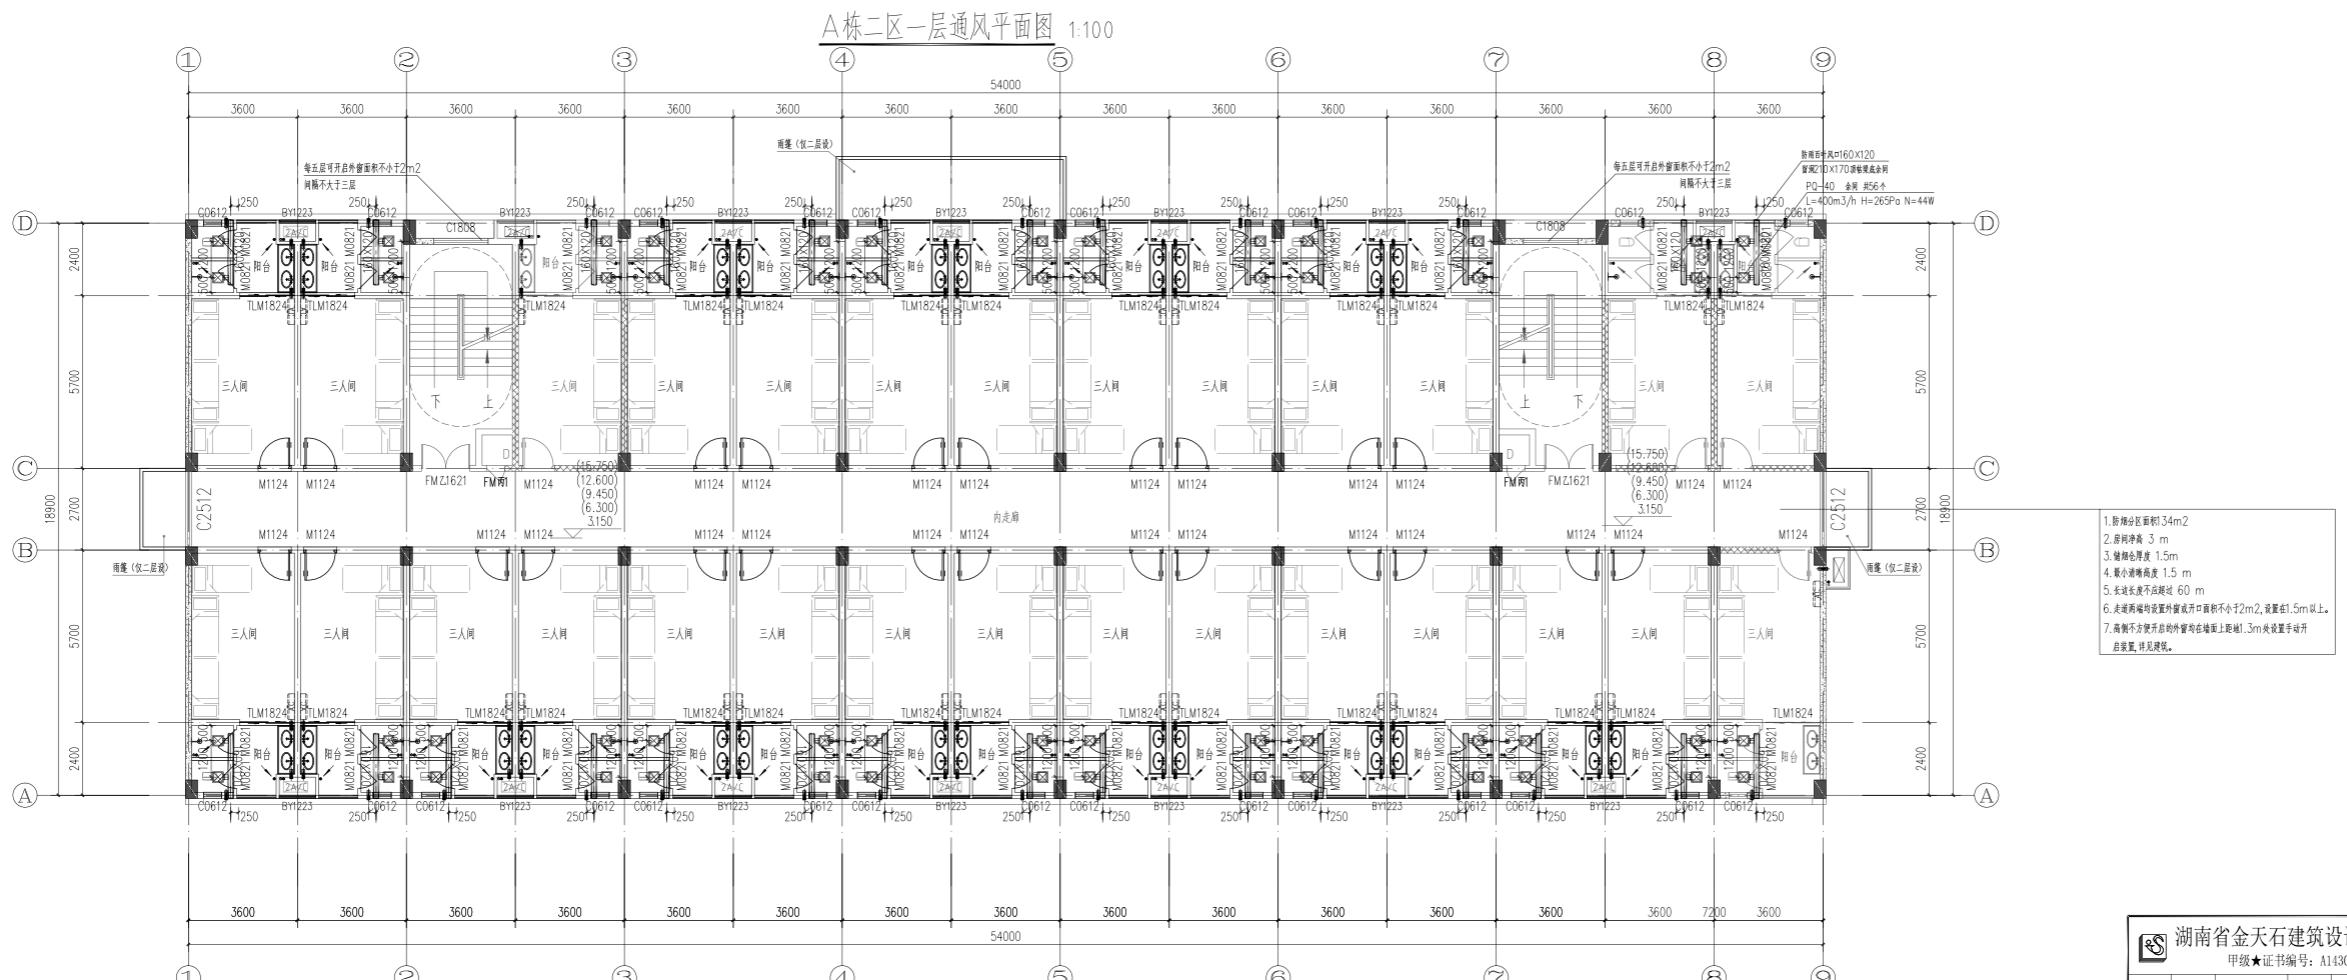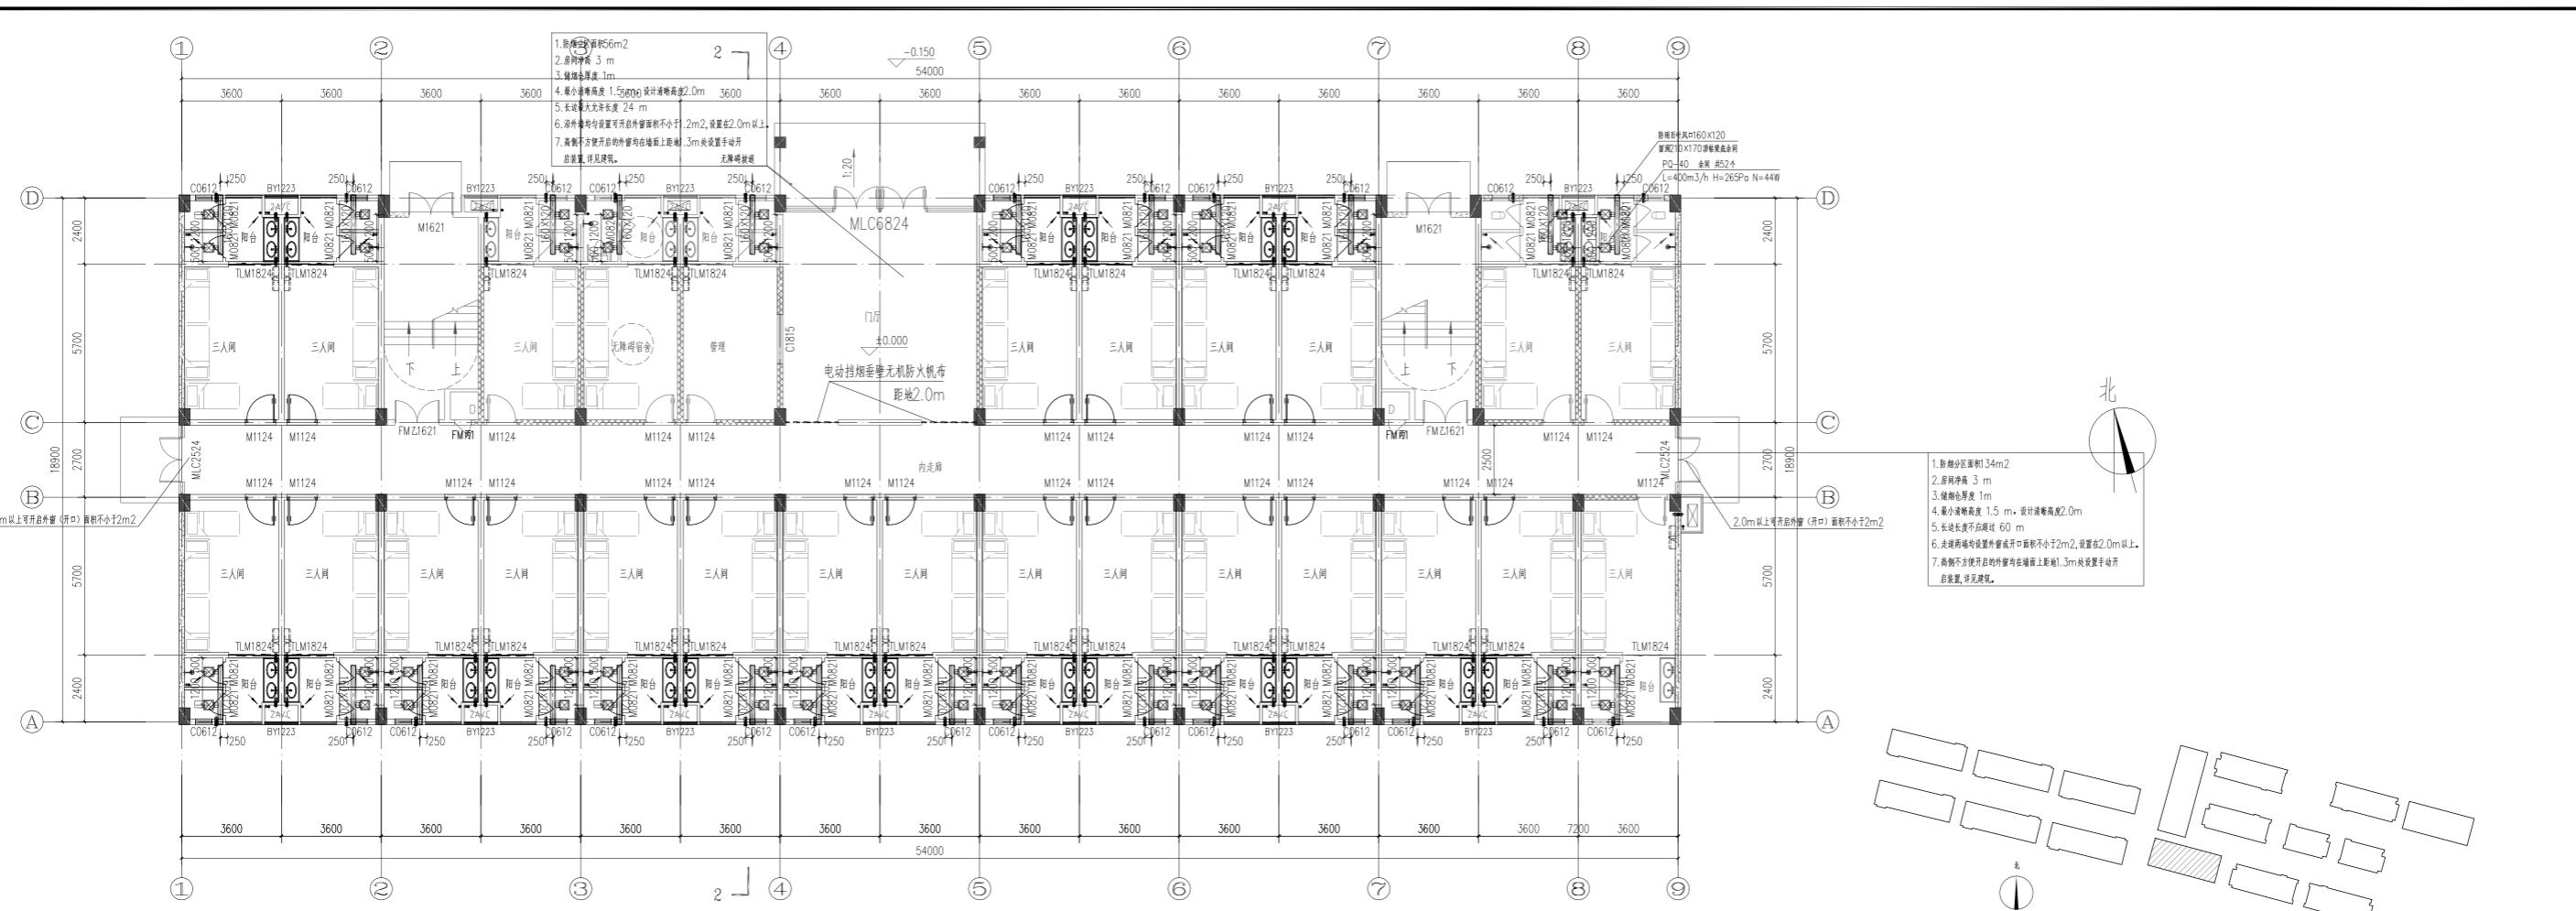

湖南省金天石建筑设计有限公司 甲级★证书编号:A143005200				建设单位	湖南民族职业学院		
				项目名称	湖南民族职业学院中西部结合师资培训中心大楼-A栋		
院 长		项目负责		图 名	A栋二区一层通风平面图	设计号	2021JTS-1-0823
审 定		设计			A栋二区二~六层通风平面图	图 别	暖 初
注册师		校 核				图 号	MC-01
审 核		施工图审查编号				日 期	2021.12



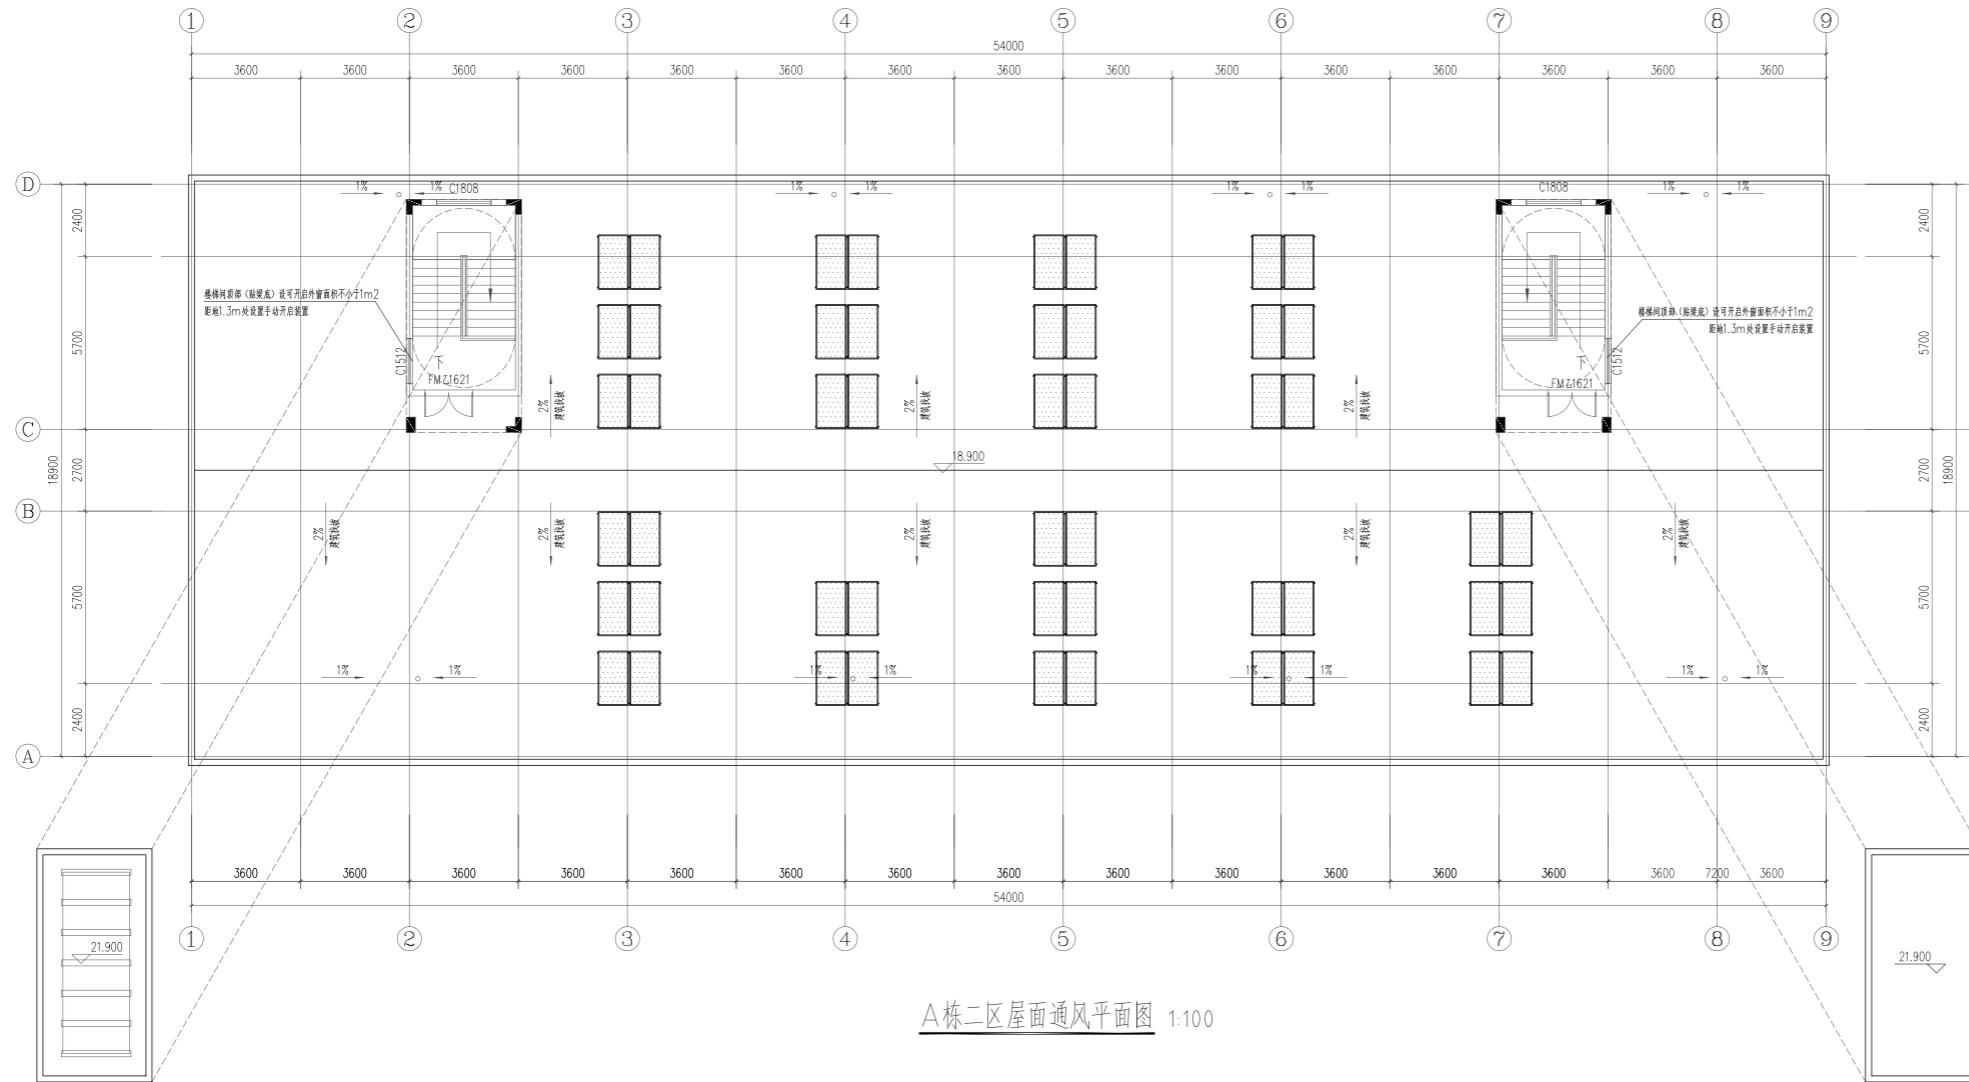


A栋二区屋面通风平面图 1:100

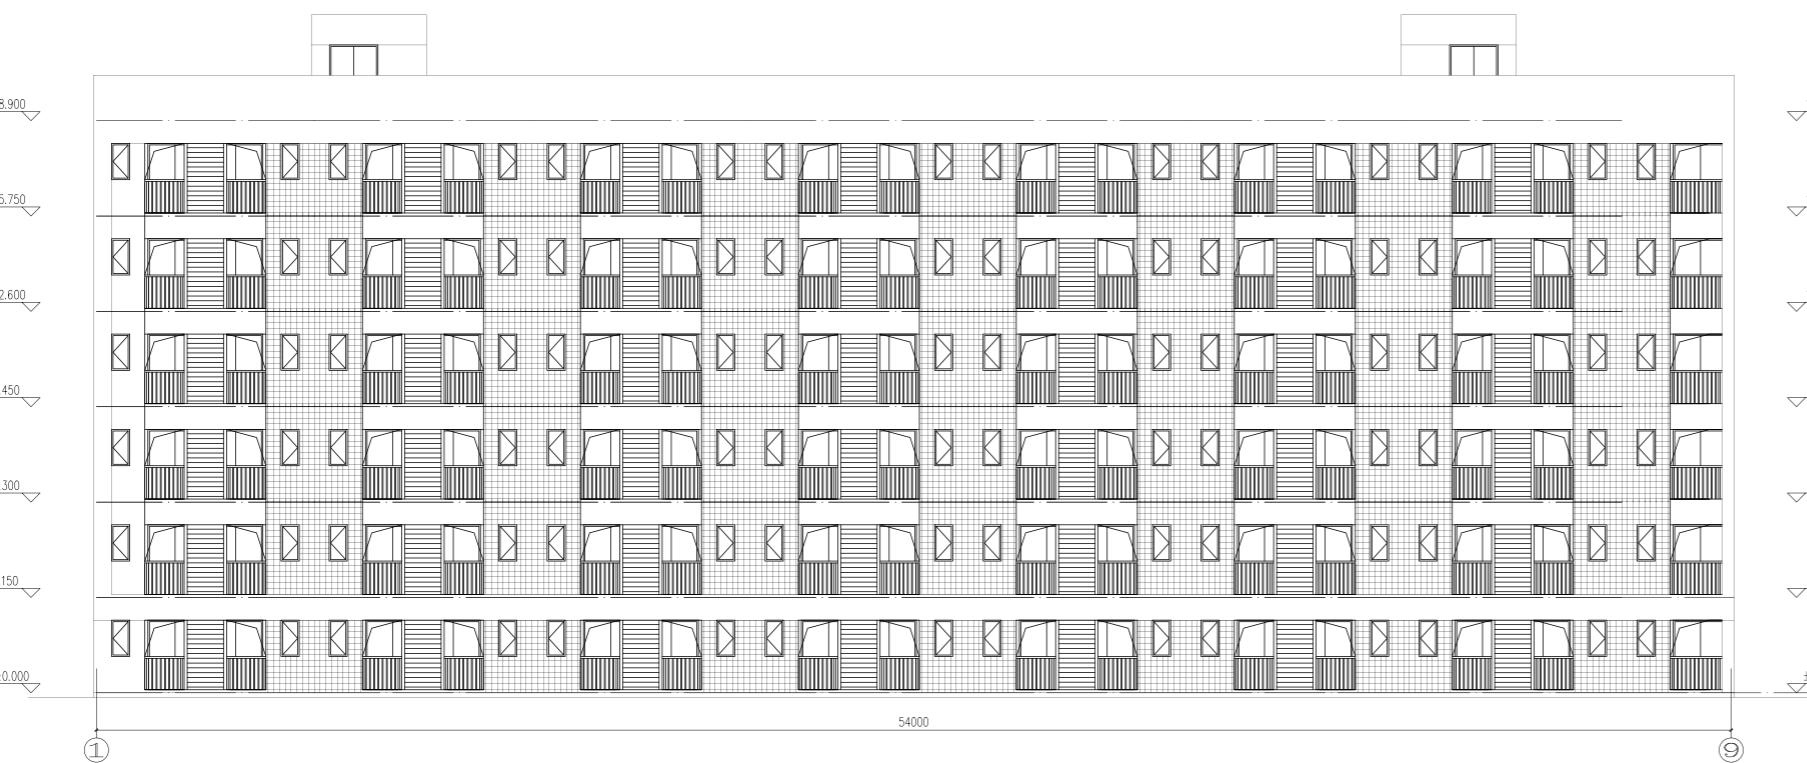


A栋二区①~⑨轴立面图 1:120


湖南省金天石建筑设计有限公司		建设单位	湖南民族职业学院
甲级★证书编号: A143005200		项目名称	湖南民族职业学院中西部幼结合师资培训中心大楼-A栋
设计号	2021TS-1-023 <th data-kind="parent" data-rs="4">图名</th> <th data-kind="parent" data-rs="4">△栋二区屋面通风平面图</th>	图名	△栋二区屋面通风平面图
审定	设计		
注册师	校核		
审核	施工图审查编号		
日期	2021.12		

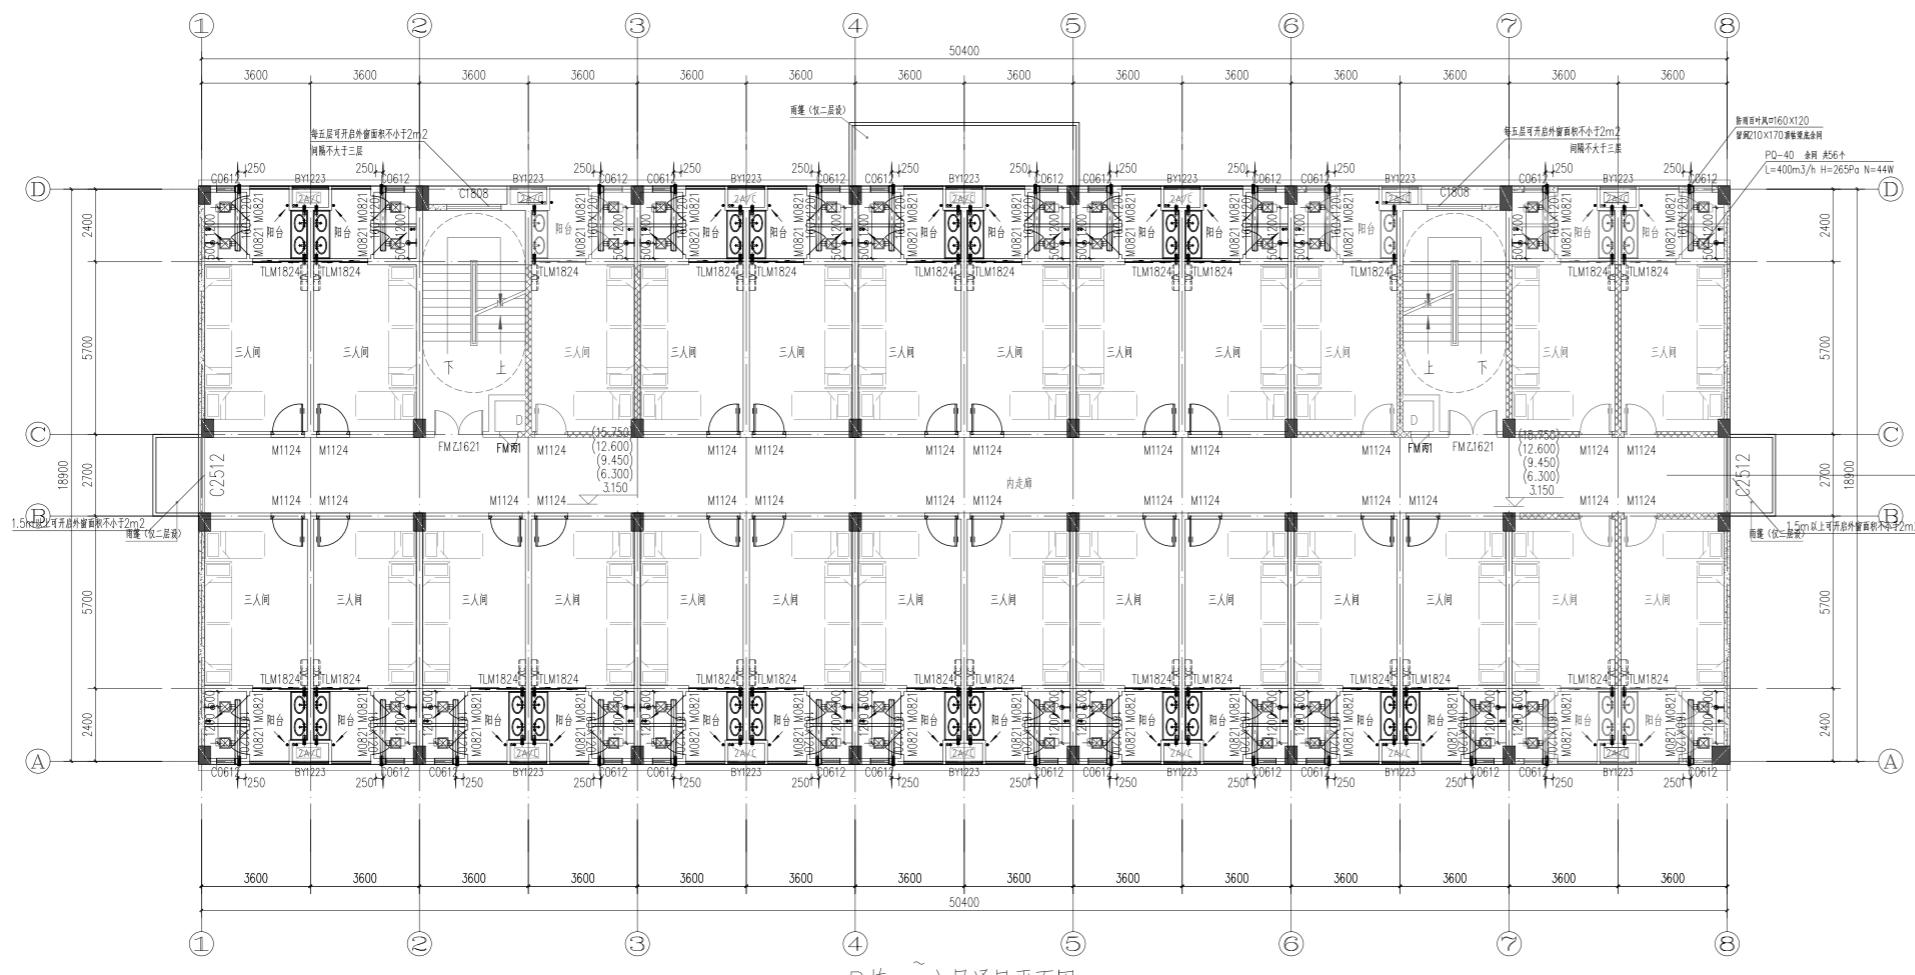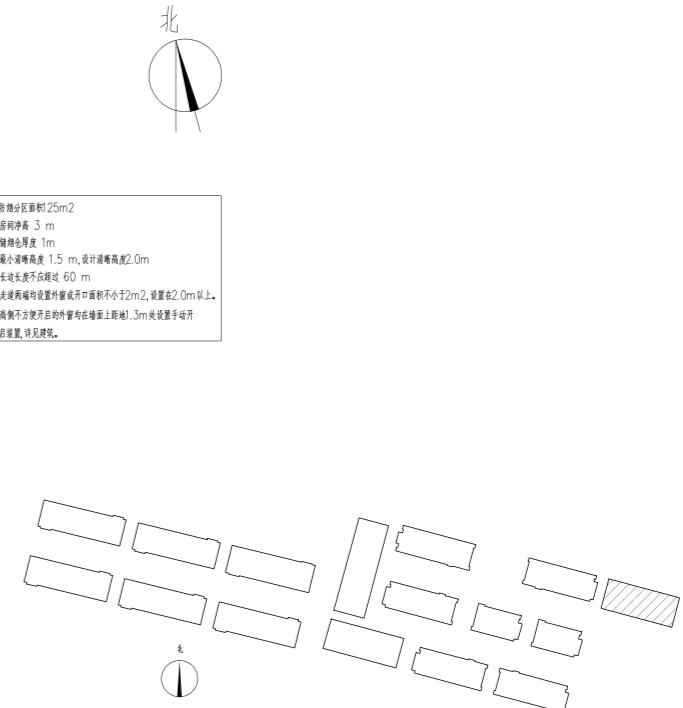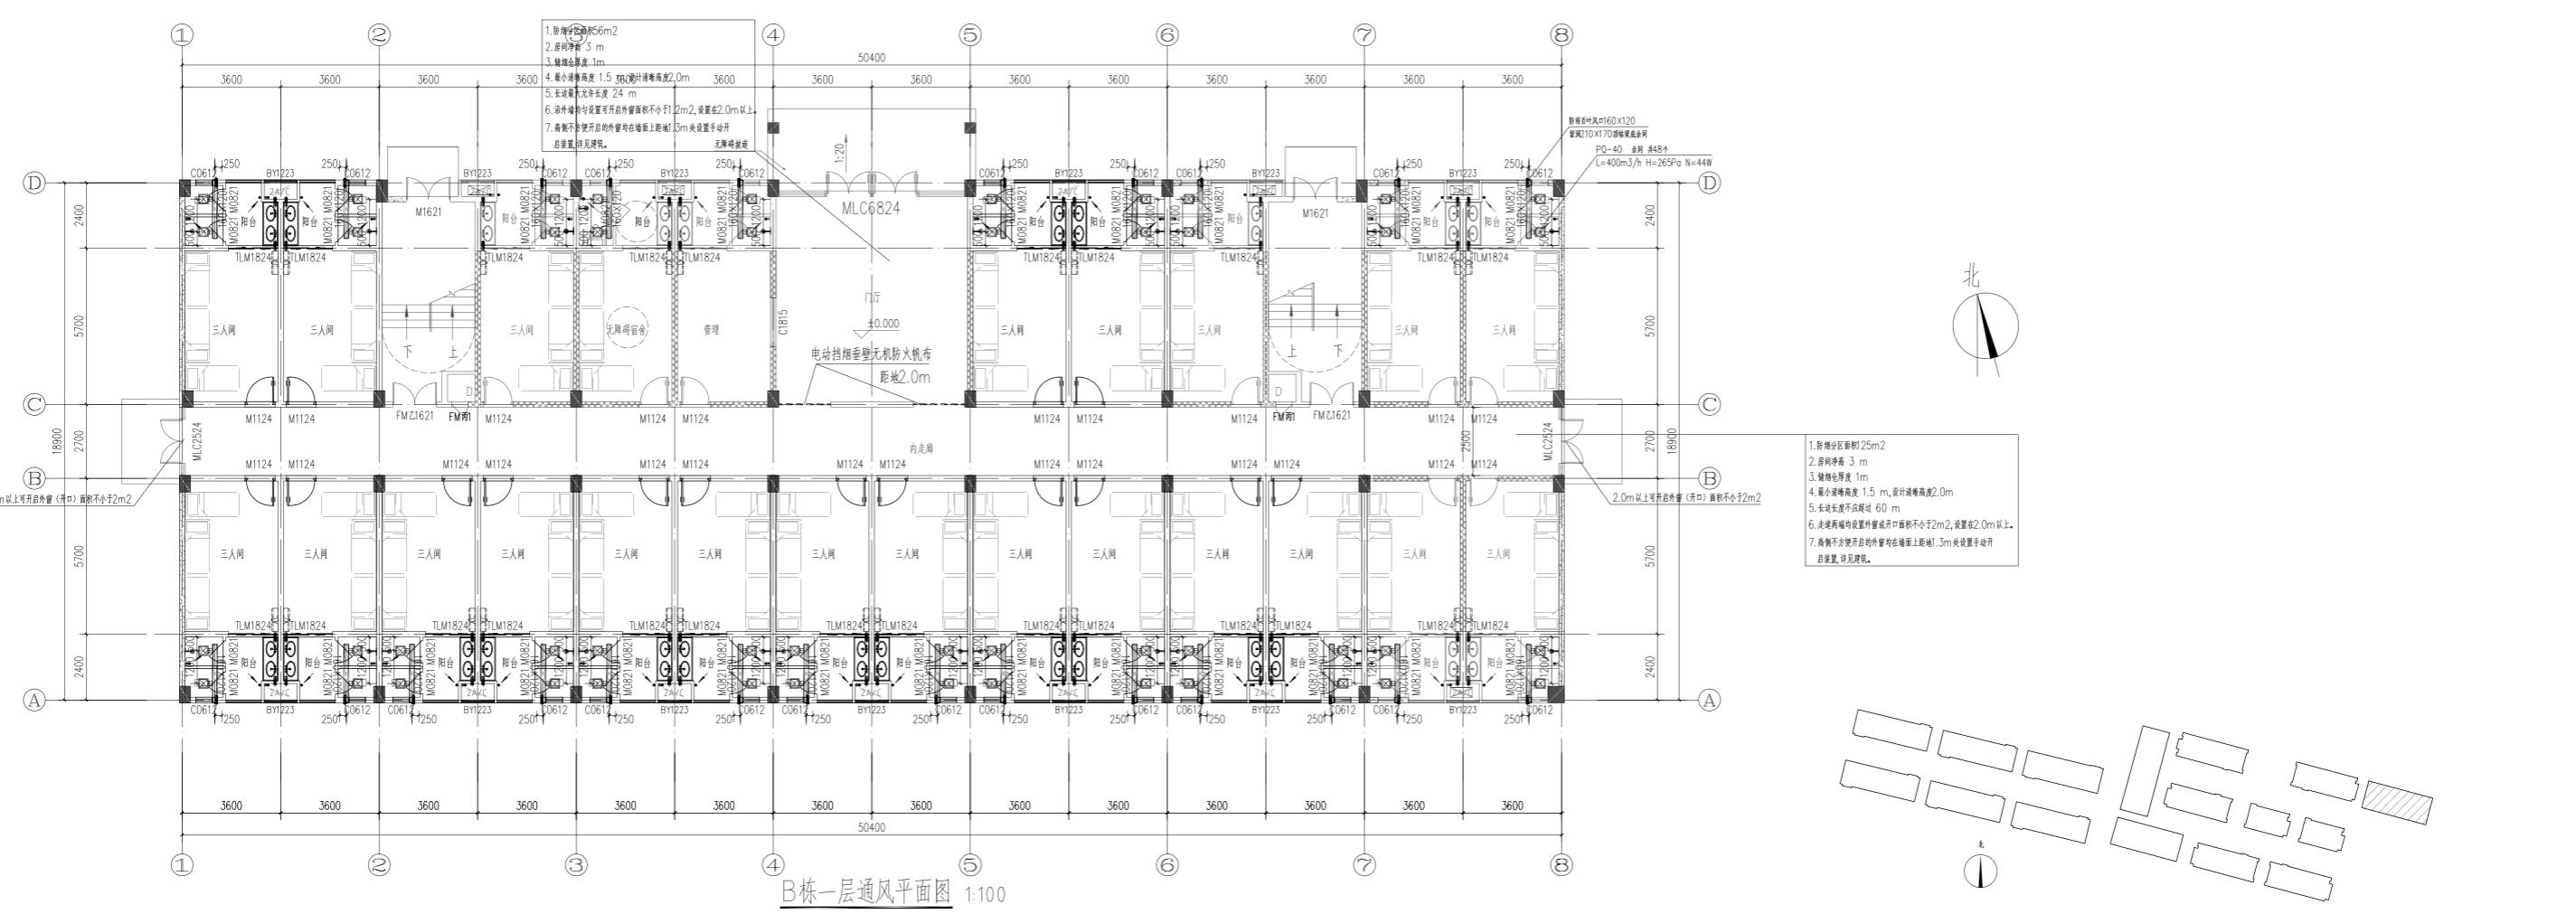

湖南省金天石建筑设计有限公司		建设单位	湖南民族职业学院
甲级★证书编号:A143005200		项目名称	湖南民族职业学院中西部托幼结合师资培训中心大楼-B栋
院长	项目负责	图名	B栋一层通风平面图 B栋二~六层通风平面图 图号 NC-01 日期 2021.12
审定	设计		
注册师	校核		
审核	施工图审查编号		

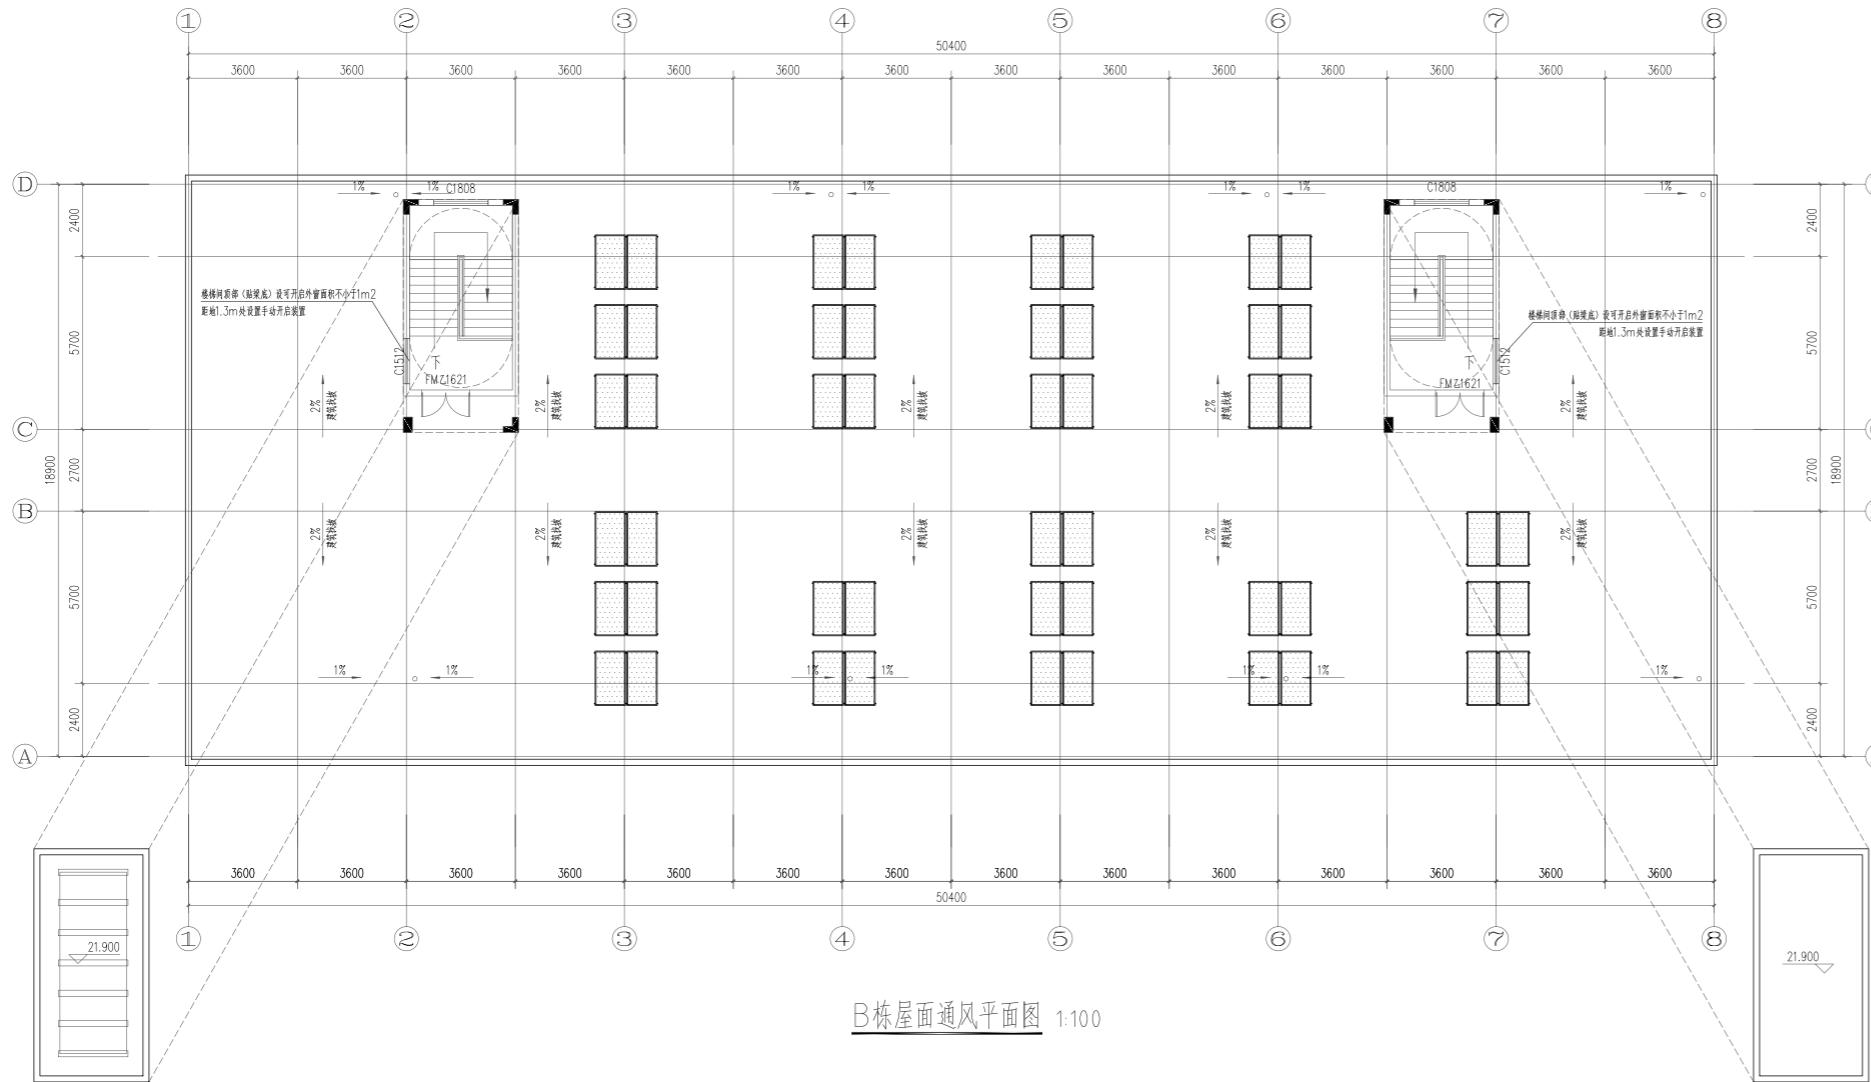

B栋屋面通风平面图 1:100

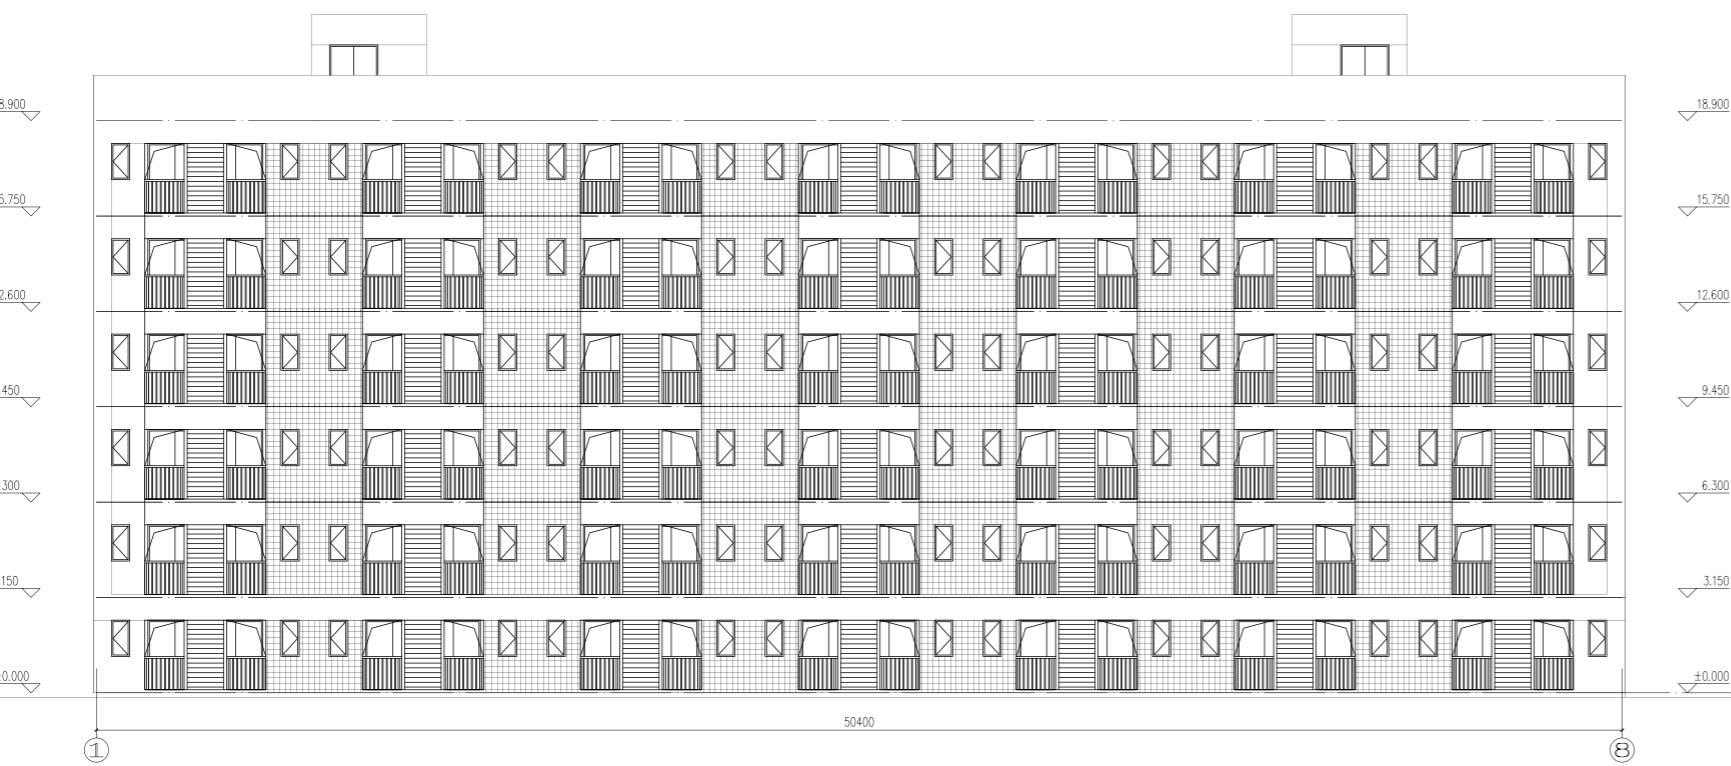

①~⑧轴立面图 1:120

湖南省金天石建筑设计有限公司		建设单位	湖南民族职业学院	
甲级★证书编号: A143005200		项目名称	湖南民族职业学院中西部托幼结合师资培训中心大楼-B栋	
院长	项目负责	图名 B栋屋面通风平面图	设计号	2021TS-1-0823
审定	设计		图别	暖初
注册师	校核		图号	NC-02
审核	施工图审查编号		日期	2021.12